

BAB V

KESIMPULAN

5.1 Perencanaan Struktur

Dalam perencanaan struktur untuk Proyek Gedung Museum di Kabupaten Bantul, Yogyakarta, kami mengacu pada standar yang tercantum dalam SNI 2847-2019 untuk beton struktural bangunan gedung, SNI 1726-2019 untuk tata cara perencanaan ketahanan gempa pada struktur bangunan gedung, dan SNI 1727-2013 untuk peraturan pembebanan dalam perancangan gedung. Dalam perencanaan struktur, kami menggunakan aplikasi ETABS dan SP Column untuk menganalisis elemen-elemen struktur, menghitung gaya dan momen yang timbul akibat pembebanan, serta melakukan pemodelan dan pengolahan data yang diperlukan. Seluruh perencanaan dilakukan dengan memperhatikan beban gempa.

Pada perencanaan kolom untuk Proyek Gedung Museum, terdapat tiga tipe kolom yang digunakan. Tipe kolom pertama adalah K1 dengan dimensi 800 x 800, menggunakan tulangan utama 28D25, tulangan sengkang tumpuan 4D13-100, dan tulangan sengkang lapangan 4D13-150. Tipe kolom kedua adalah K2 dengan dimensi 800 x 850, menggunakan tulangan utama 28D25, tulangan sengkang tumpuan 4D13-100, dan tulangan sengkang lapangan 4D13-150. Sedangkan tipe kolom terakhir adalah K3 dengan dimensi 300 x 330, menggunakan tulangan utama 8D25, tulangan sengkang tumpuan 2D13-100, dan tulangan sengkang lapangan 2D13-150.

Setelah perencanaan kolom, kami merancang kebutuhan balok yang membutuhkan tiga tipe balok dengan spesifikasi yang berbeda. Balok pertama, B1, memiliki bentang 10 meter dan dimensi 450 x 850. Tulangan tumpuannya terdiri dari tulangan atas 8D25, tulangan bawah 5D25, tulangan sengkang 2D13-90, dan tulangan pinggang 6D13. Balok kedua, B2, memiliki bentang 6,67 meter dengan dimensi 450 x 850. Pada tulangan tumpuannya, digunakan tulangan atas 8D25, tulangan bawah 6D25, tulangan sengkang 4D13-80, dan tulangan pinggang 6D13. Terakhir, balok ketiga, B3, memiliki bentang 10 meter dan dimensi 350 x 700. Tulangan tumpuannya terdiri dari tulangan atas

5D20, tulangan bawah 3D20, tulangan sengkang 2D13-100, dan tulangan pinggang 4D13.

Selanjutnya, kami merancang desain pelat lantai dengan menggunakan pelat lantai tipikal dengan tebal 150 mm. Tulangan tumpuan menggunakan D13-250, tulangan lapangan menggunakan D13-250, dan tulangan susut menggunakan D13-350.

Terakhir, dalam perencanaan struktur, kami merancang desain tangga. Fondasi tangga menggunakan tulangan tumpuan D16-200, tulangan lapangan D16-200, tulangan susut P8-100, dan tebal pelat 200 mm. Sedangkan untuk perencanaan tangga lantai, menggunakan tangga lantai tipikal dengan tulangan tumpuan D16-200, tulangan tumpuan D16-150, tulangan susut P8-150, dan tebal pelat 150 mm.

5.2 Perencanaan Geoteknik

Dalam perencanaan geoteknik untuk Gedung Museum di Kabupaten Bantul, tujuannya adalah untuk menentukan kebutuhan pondasi yang diperlukan. Perencanaan ini didasarkan pada data uji penetrasi standar (SPT) yang memberikan hasil klasifikasi situs tanah sedang (SD) dengan daya dukung izin tanah sebesar 77.082 ton. Berdasarkan perhitungan yang dilakukan, fondasi yang diperlukan adalah bored pile dengan kedalaman 13,5 meter. Selain itu, terdapat empat jenis pile cap yang digunakan, yaitu P1, P2, P3, dan P4, dengan spesifikasi sebagai berikut:

- Pile cap P1 memiliki dimensi 5500 x 5500 mm dengan tulangan bawah D22-150, tulangan atas D19-150, dan tulangan stek 8D25.
- Pile cap P2 memiliki dimensi 5100 x 5100 mm dengan tulangan bawah D22-150, tulangan atas D19-150, dan tulangan stek 8D25.
- Pile cap P3 memiliki dimensi 3000 x 4500 mm dengan tulangan bawah D22-250, tulangan atas D19-300, dan tulangan stek 8D25.
- Pile cap P4 memiliki dimensi 1500 x 3000 mm dengan tulangan bawah D22-150, tulangan atas D19-150, dan tulangan stek 4D13.

Dengan perencanaan ini, diharapkan pondasi dan pile cap yang digunakan dapat memenuhi persyaratan keamanan dan kestabilan struktur Gedung Museum.

5.3 Perencanaan Manajemen Konstruksi

Dalam perencanaan pembangunan Museum di Bantul, aspek manajemen konstruksi menjadi faktor penting yang perlu diperhatikan. Biaya yang dibutuhkan untuk pembangunan proyek ini mencapai Rp 32.263.382.406, dengan rata-rata biaya sebesar Rp 8.065.846 per meter persegi. Selain itu, waktu yang diperlukan untuk menyelesaikan proyek ini adalah 383 hari. Namun, perlu diketahui bahwa dalam perhitungan RAB untuk pekerjaan MEP (Mechanical, Electrical, Plumbing), tidak dilakukan secara detail karena keterbatasan gambar arsitektur yang tersedia. Meskipun demikian, upaya tetap dilakukan untuk memperhitungkan biaya dan waktu secara cermat agar proyek dapat berjalan lancar dan sesuai dengan rencana yang telah ditetapkan.



LAMPIRAN


GEDUNG MUSEUM GEMPA BUMI	BIAYA	BOBOT	BULAN															
			1	2	3	4	5	6	7	8	9	10	11	12	13	14	15	16
PEKERJAAN PERSIAPAN	410,544,238	1,272477	1,220252	0,052226	211A													
PEKERJAAN TANAH	272,924,578	0,845927	0,46994	0,196406		0,17958												
PEKERJAAN PONDASI	4,337,164,173	13,44299	11,1701	2,272895														
PEKERJAAN STRUKTUR LANTAI 1	2,615,520,108	8,106776	3,199613	3,149581		0,165806												
PEKERJAAN STRUKTUR LANTAI 2	3,436,444,161	10,65122	0,398297	10,08758		0,165347												
PEKERJAAN STRUKTUR LANTAI 3	3,436,444,161	10,65122	1,196246	9,289628		0,165247												
PEKERJAAN STRUKTUR LANTAI 4	3,436,444,161	10,65122	1,196246	9,289628		0,165347												
PEKERJAAN STRUKTUR LANTAI 5	3,399,840,983	10,53777	2,711425	7,826335														
PEKERJAAN STRUKTUR LANTAI ATAP	3,010,243,633	9,330217				2,30345	7,026767											
PEKERJAAN ARSITEKTUR DAN MEP LANTAI 1	1,858,124,401	5,759236	0,313509	1,598643	1,883732	1,963353												
PEKERJAAN ARSITEKTUR DAN MEP LANTAI 2	1,386,950,844	4,298839	0,340942	0,591181	2,468011	0,898705												
PEKERJAAN ARSITEKTUR DAN MEP LANTAI 3	1,386,291,612	4,296796	0,271669	0,744608	2,434197	0,846322												
PEKERJAAN ARSITEKTUR DAN MEP LANTAI 4	1,393,805,700	4,320086	0,757007	0,415344	2,750846	0,396888												
PEKERJAAN ARSITEKTUR DAN MEP LANTAI 5	893,595,764	2,76969	0,071724		0,776305	0,765735	1,155926											
PEKERJAAN ARSITEKTUR DAN MEP LANTAI ATAP	129,043,590	0,399969																
PEKERJAAN LAINNYA	860,000,000	2,665561																
TOTAL	32.263.382.107	100	1	1	11	5	4	11	11	14	13	15	4	4	1	1	3	100

Lampiran 1 Kurva S *Master Schedule*

Golongan Nomor Cepat Pilih	BAYAR	BEBT	KODE KEPERLUAN																												
			1	2	3	4	5	6	7	8	9	10	11	12	13	14	15	16	17	18	19	20	21	22	23	24	25	26	27		
PETRANAPENRAY	103439	1237	1037	1038	1039	1040	1041	1042	1043	1044	1045	1046	1047	1048	1049	1050	1051	1052	1053	1054	1055	1056	1057	1058	1059	1060	1061	1062	1063		
PETRANTAH	222930	0897																													
PETRANTON	433461	14439																													
PETRANSIRIKRANTAI	126510	08676																													
PETRANSIRIKRANTAI	136440	10622																													
PETRANSIRIKRANTAI	136440	10622																													
Lampiran 2 Kurva S Rekap Mingguan

Lampiran 3 Kurva S Detail Mingguan

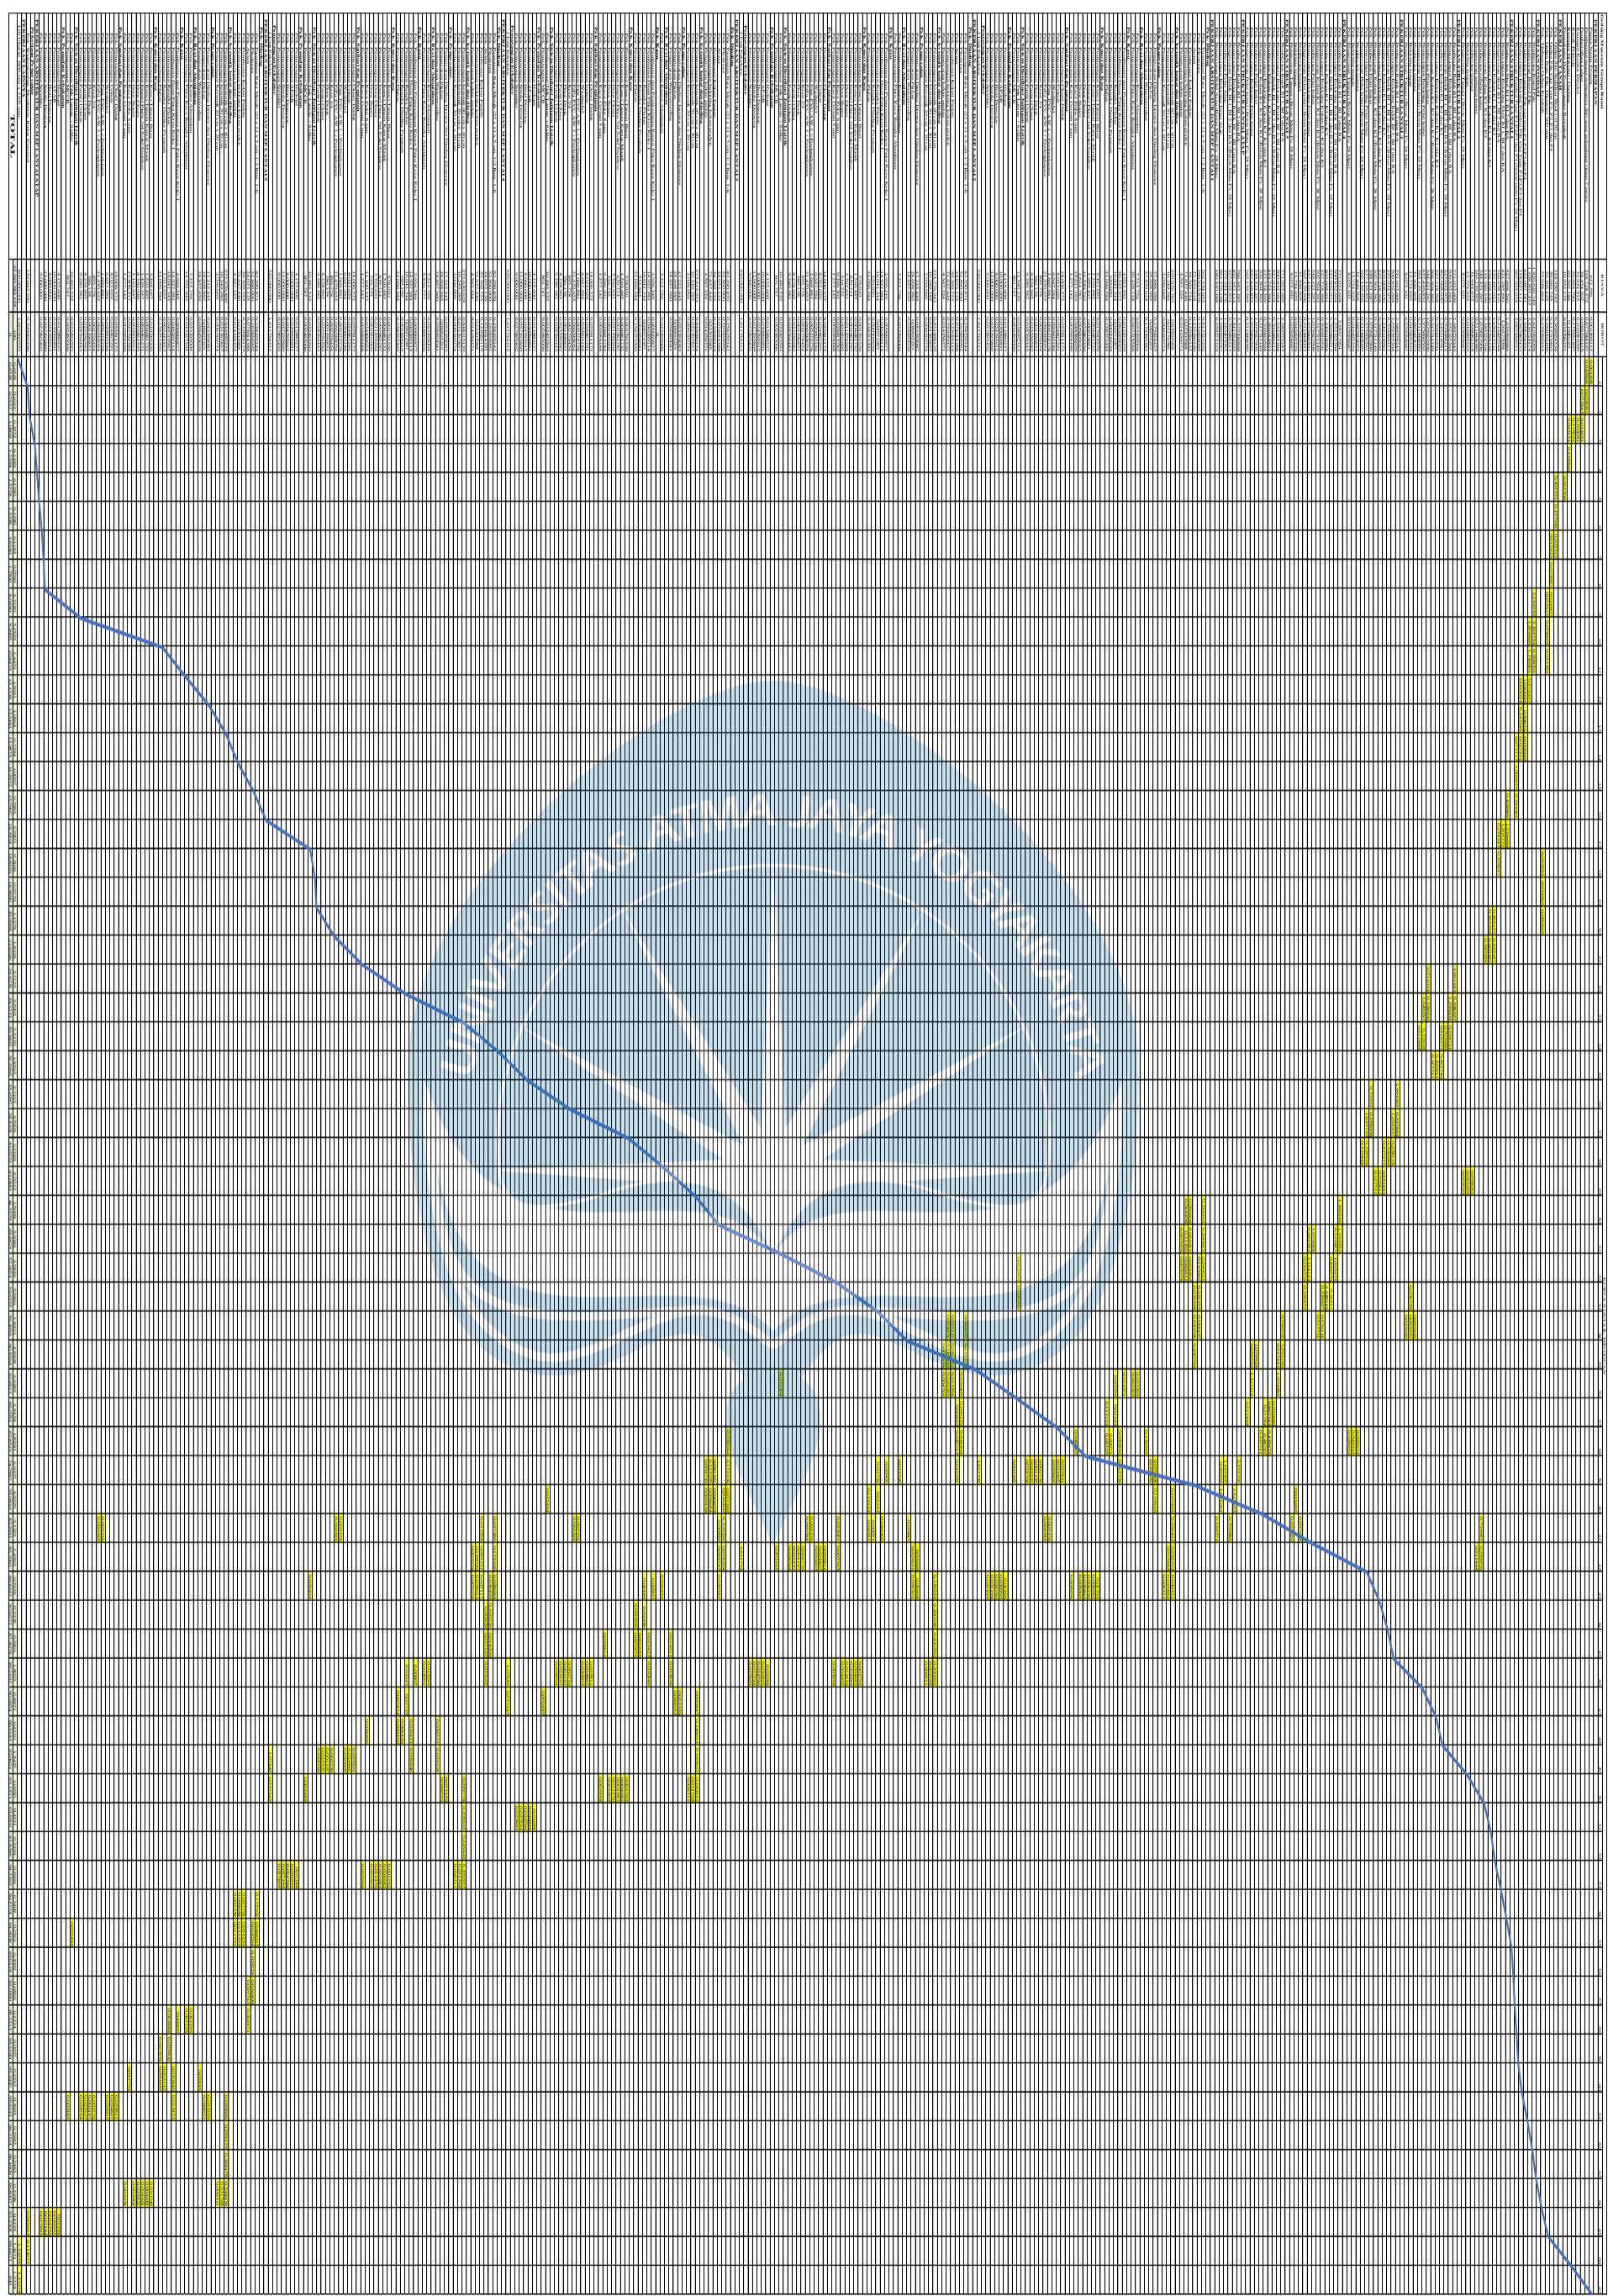



Program Studi Teknik Sipil
FAKULTAS TEKNIK
Universitas Atma Jaya Yogyakarta

JUDUL TUGAS AKHIR

**Perancangan Gedung
Museum Gempa
Bumi di Kabupaten
Bantul**

DOSEN PEMBIMBING

Dinar Gumilang Jati, ST., M.Eng.


DIGAMBAR OLEH

Fiqih Zulhazmi H. (190217743)
Fransiskus Dian W. (190217718)
Erens R. Sapulette (190217786)

KETERANGAN

JUDUL GAMBAR

**GAMBAR
3D**

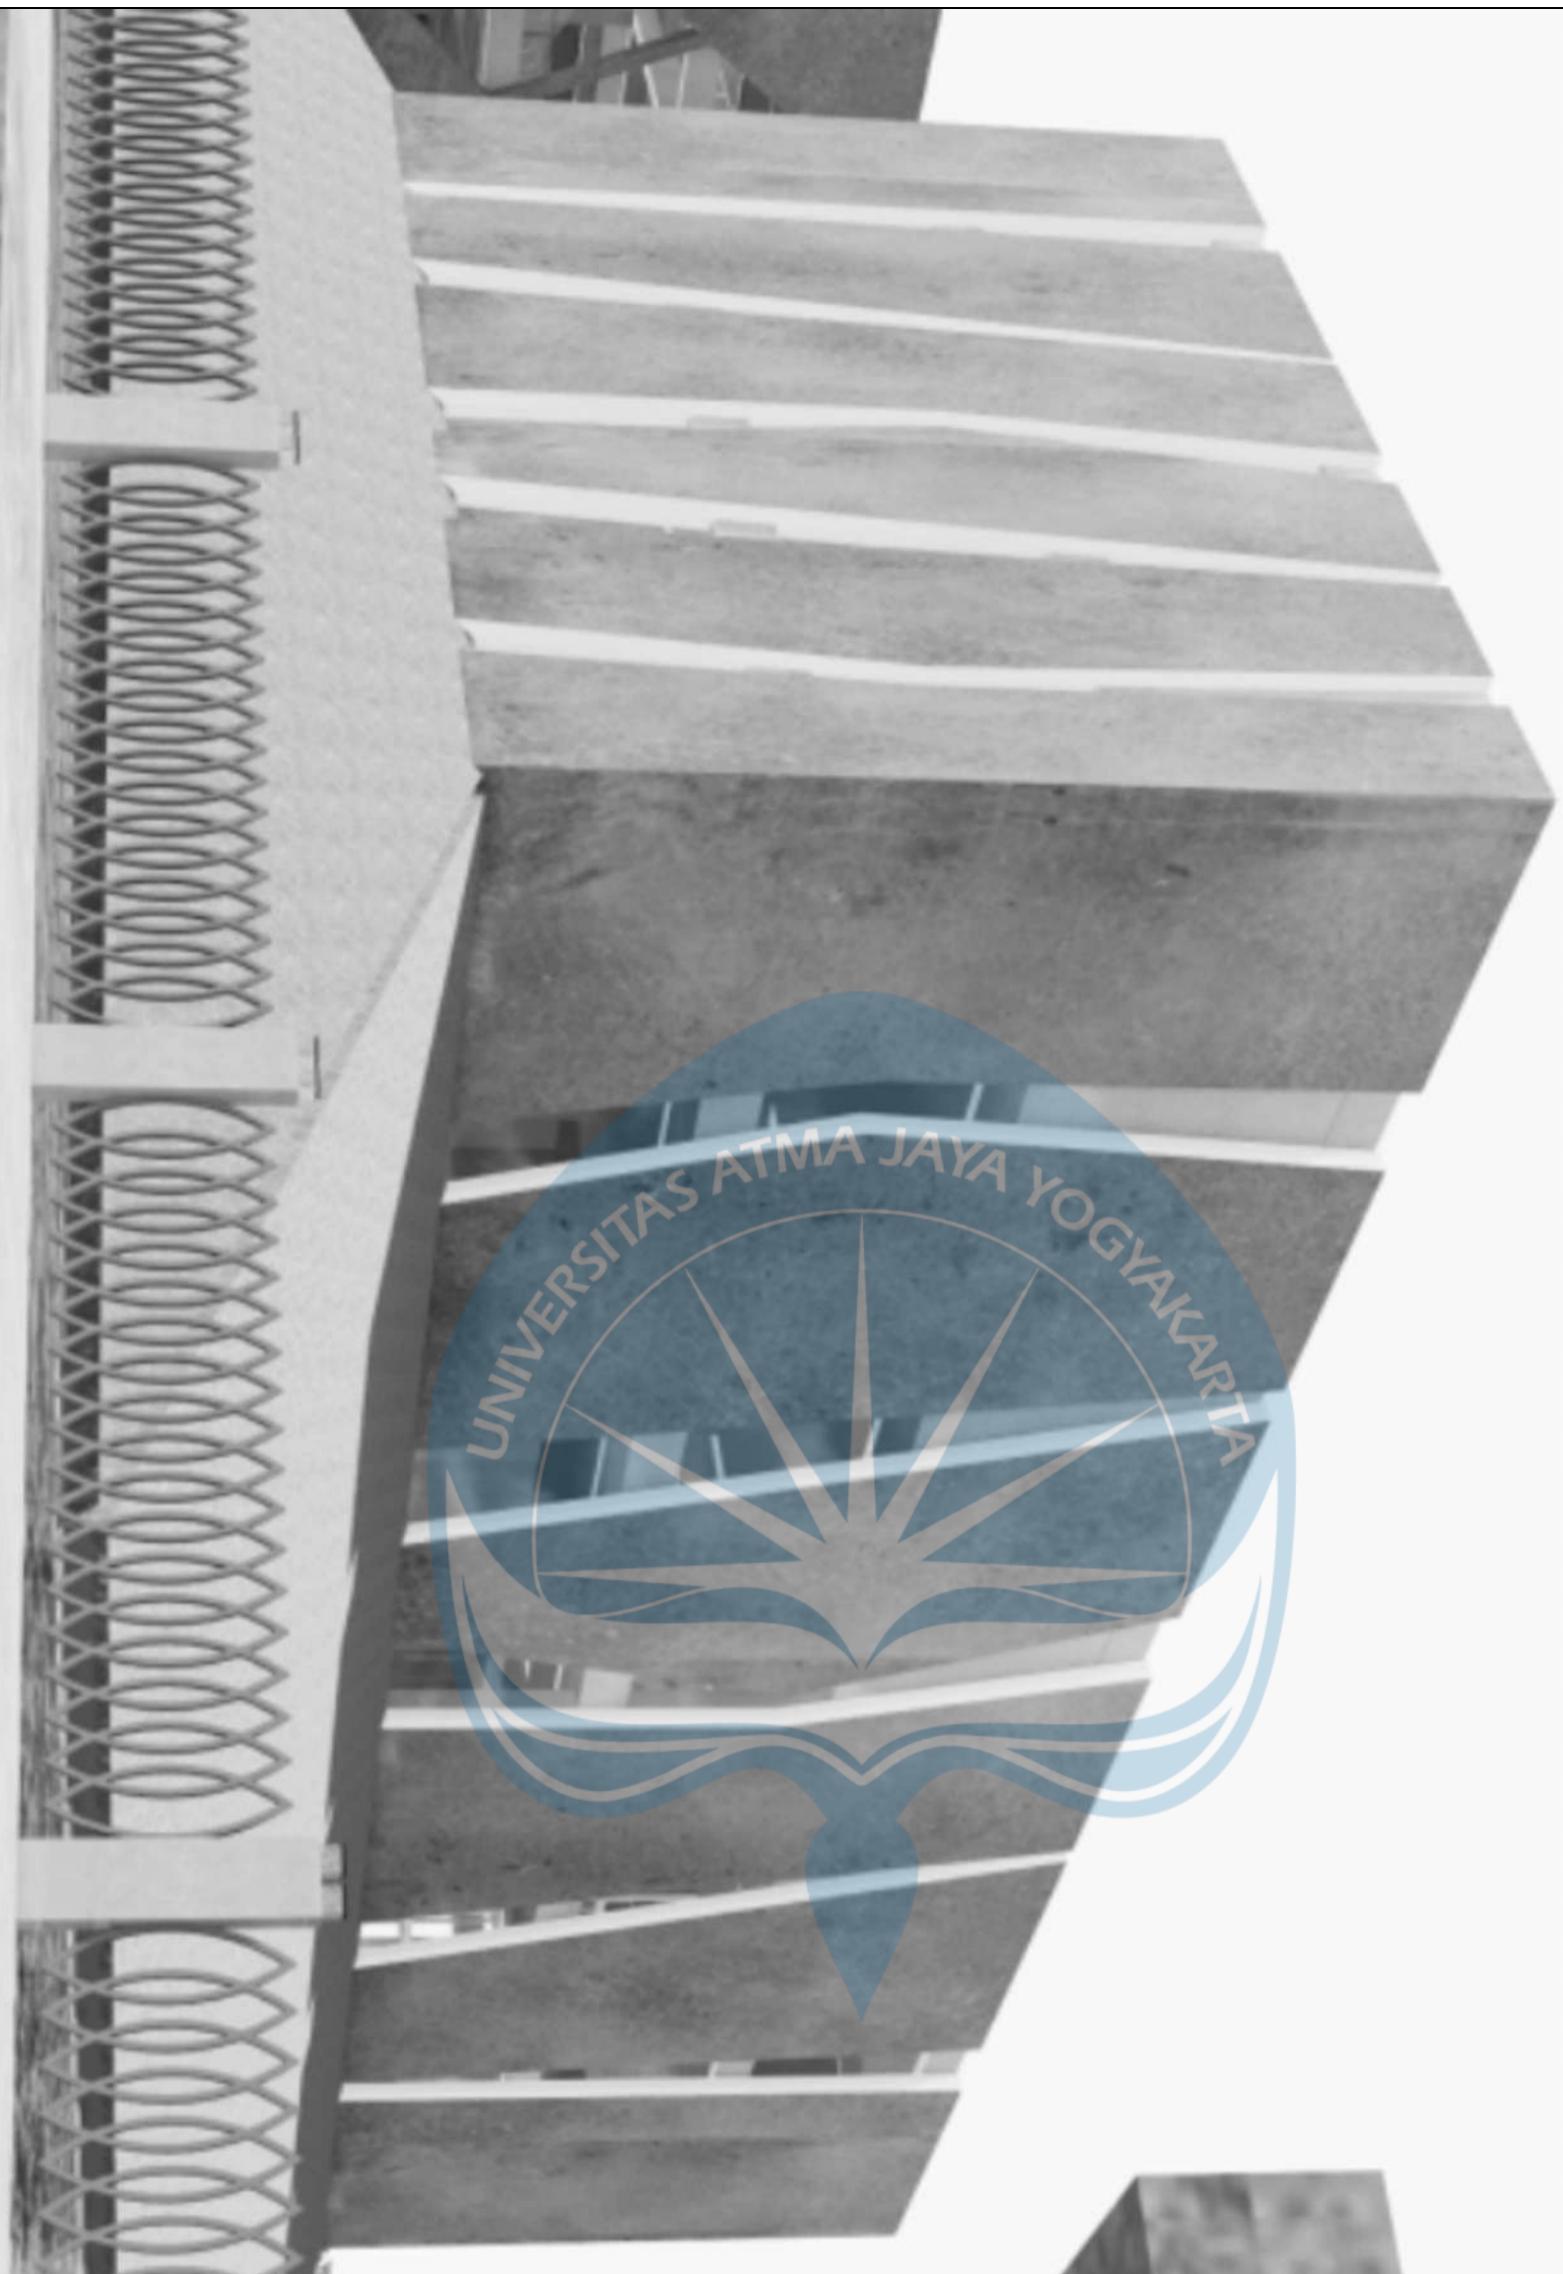



Program Studi Teknik Sipil
FAKULTAS TEKNIK
Universitas Atma Jaya Yogyakarta

JUDUL TUGAS AKHIR

**Perancangan Gedung
Museum Gempa
Bumi di Kabupaten
Bantul**

DOSEN PEMBIMBING

Dinar Gumilang Jati, ST., M.Eng.


DIGAMBAR OLEH

Fiqih Zulhazmi H. (190217743)
Fransiskus Dian W. (190217718)
Erens R. Sapulette (190217786)

KETERANGAN

JUDUL GAMBAR

GAMBAR
3D

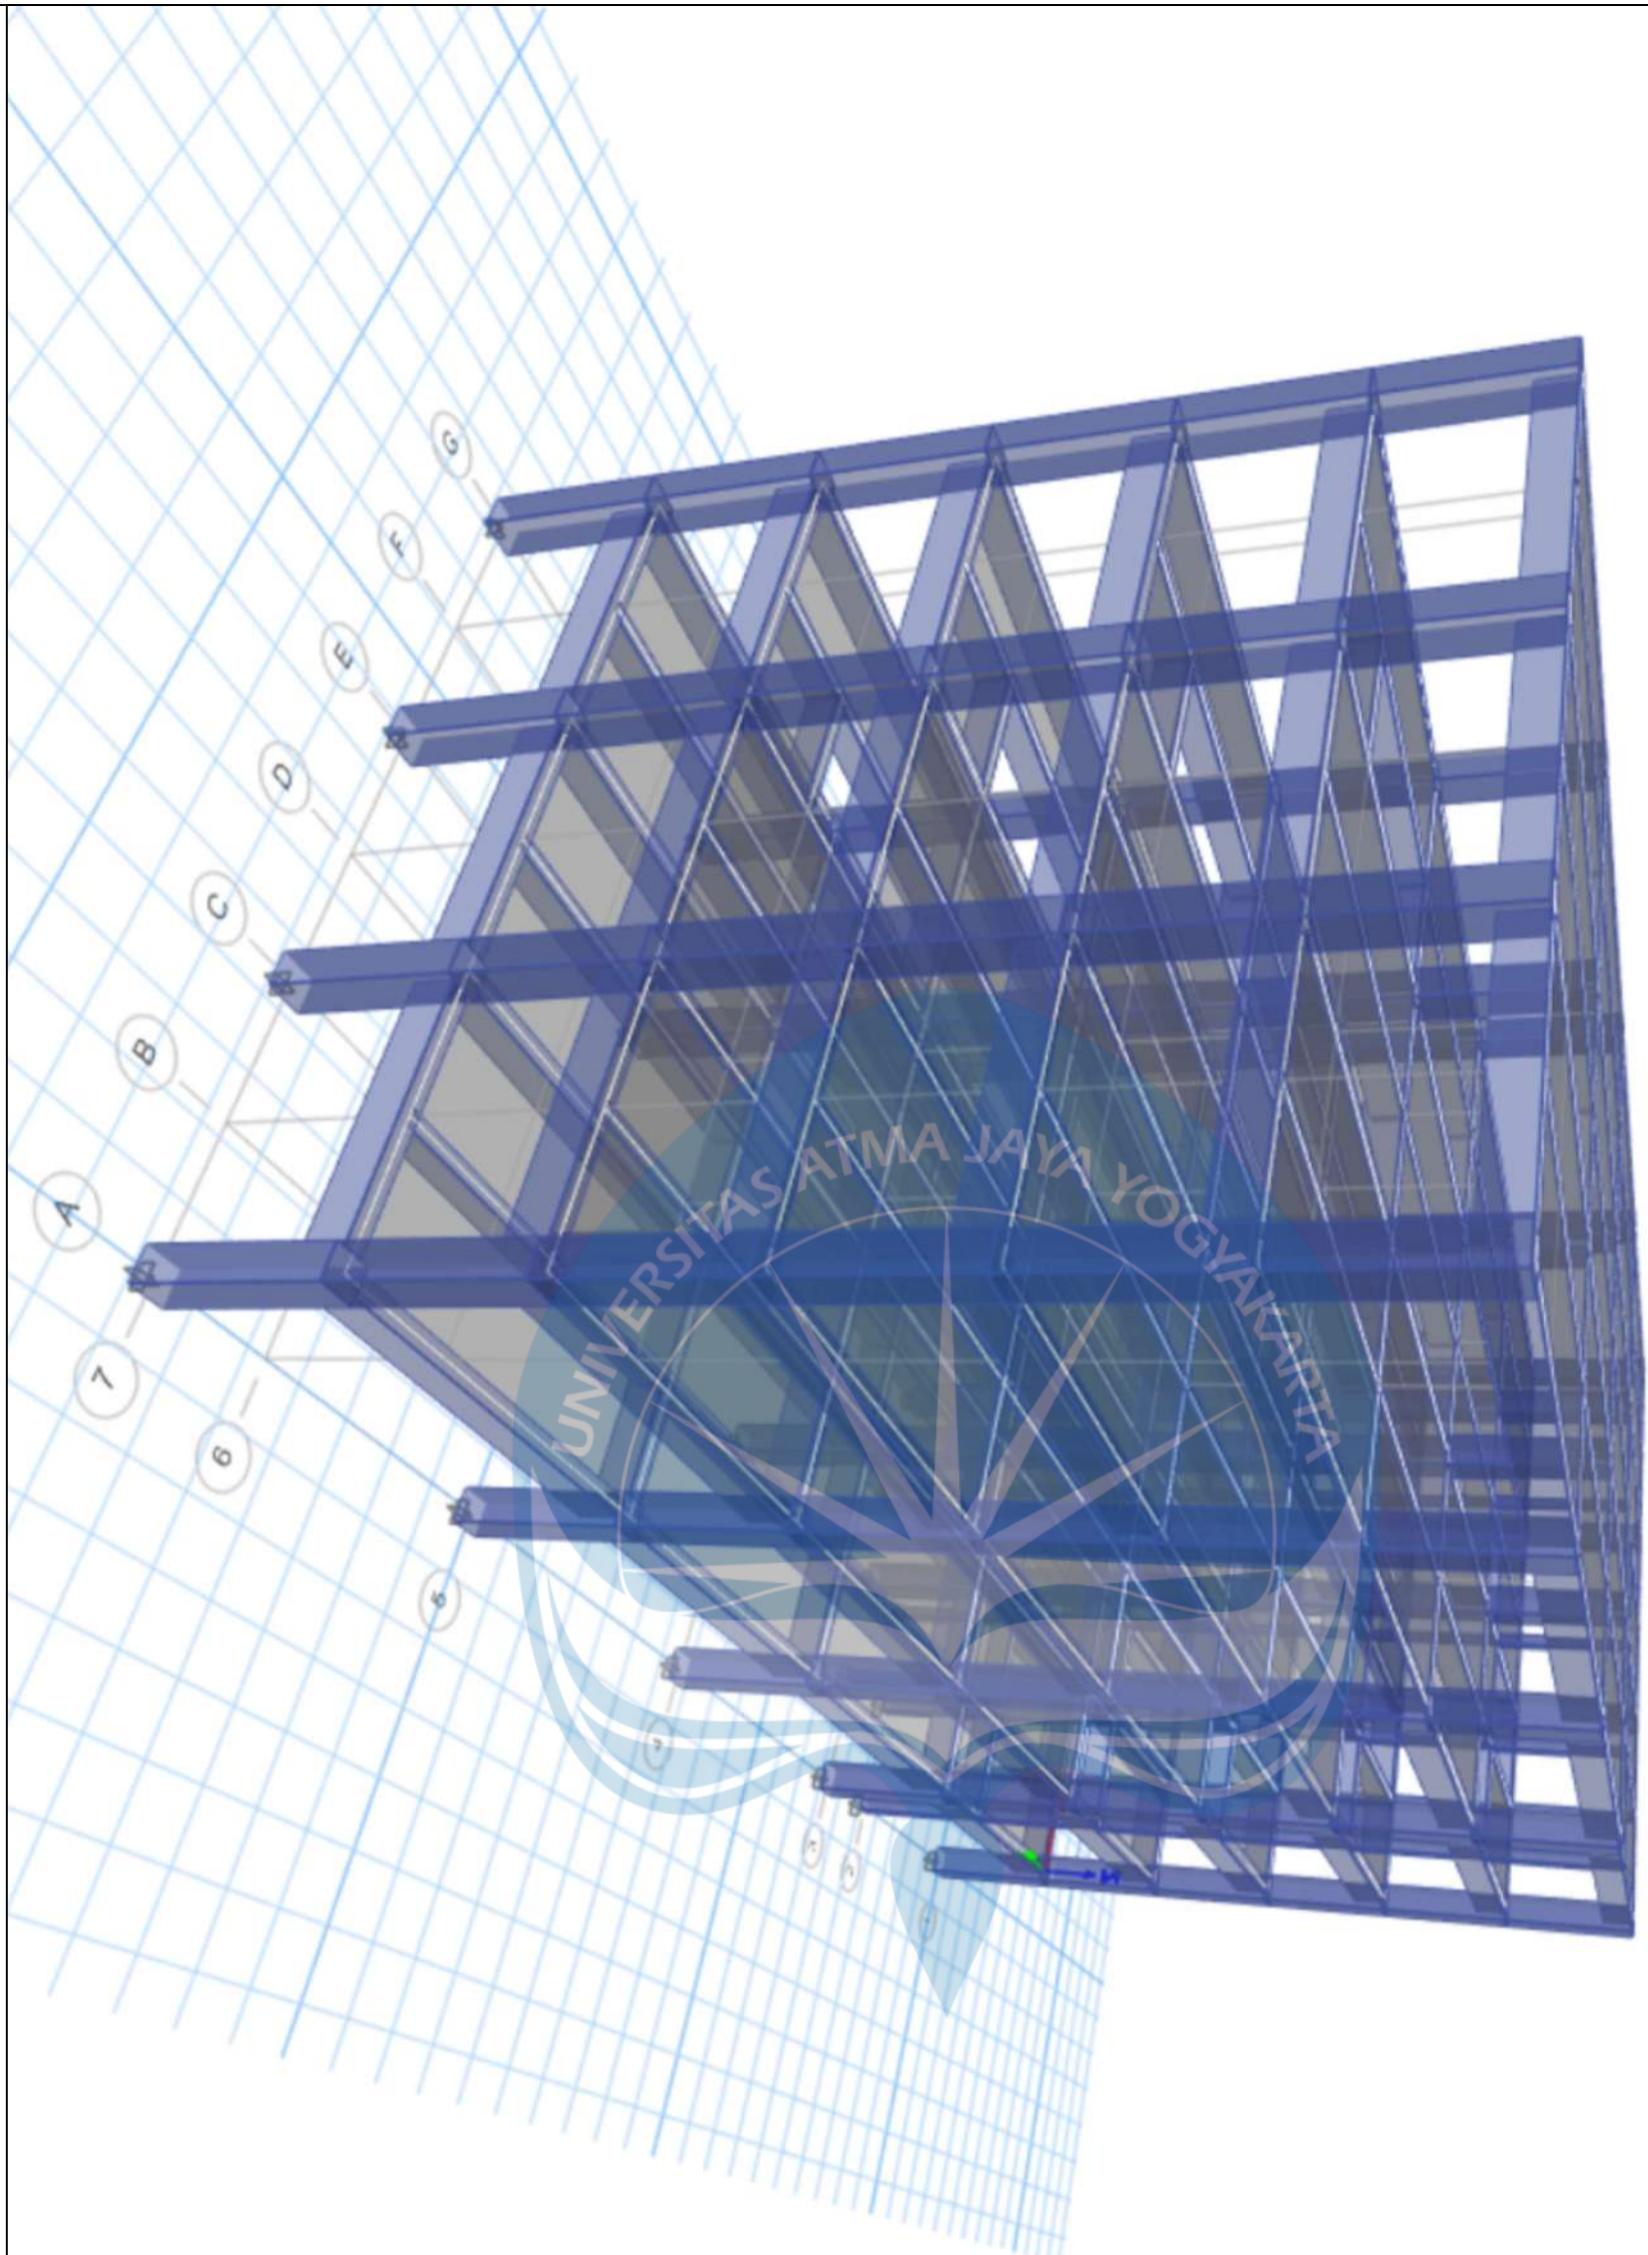



Program Studi Teknik Sipil
FAKULTAS TEKNIK
Universitas Atma Jaya Yogyakarta

JUDUL TUGAS AKHIR

**Perancangan Gedung
Museum Gempa
Bumi di Kabupaten
Bantul**

DOSEN PEMBIMBING

Dinar Gumilang Jati, ST., M.Eng.

DIGAMBAR OLEH


Fiqih Zulhazmi H. (190217743)
Fransiskus Dian W. (190217718)
Erens R. Sapulette (190217786)

KETERANGAN

SKALA 1 : 100

JUDUL GAMBAR

SITE PLAN

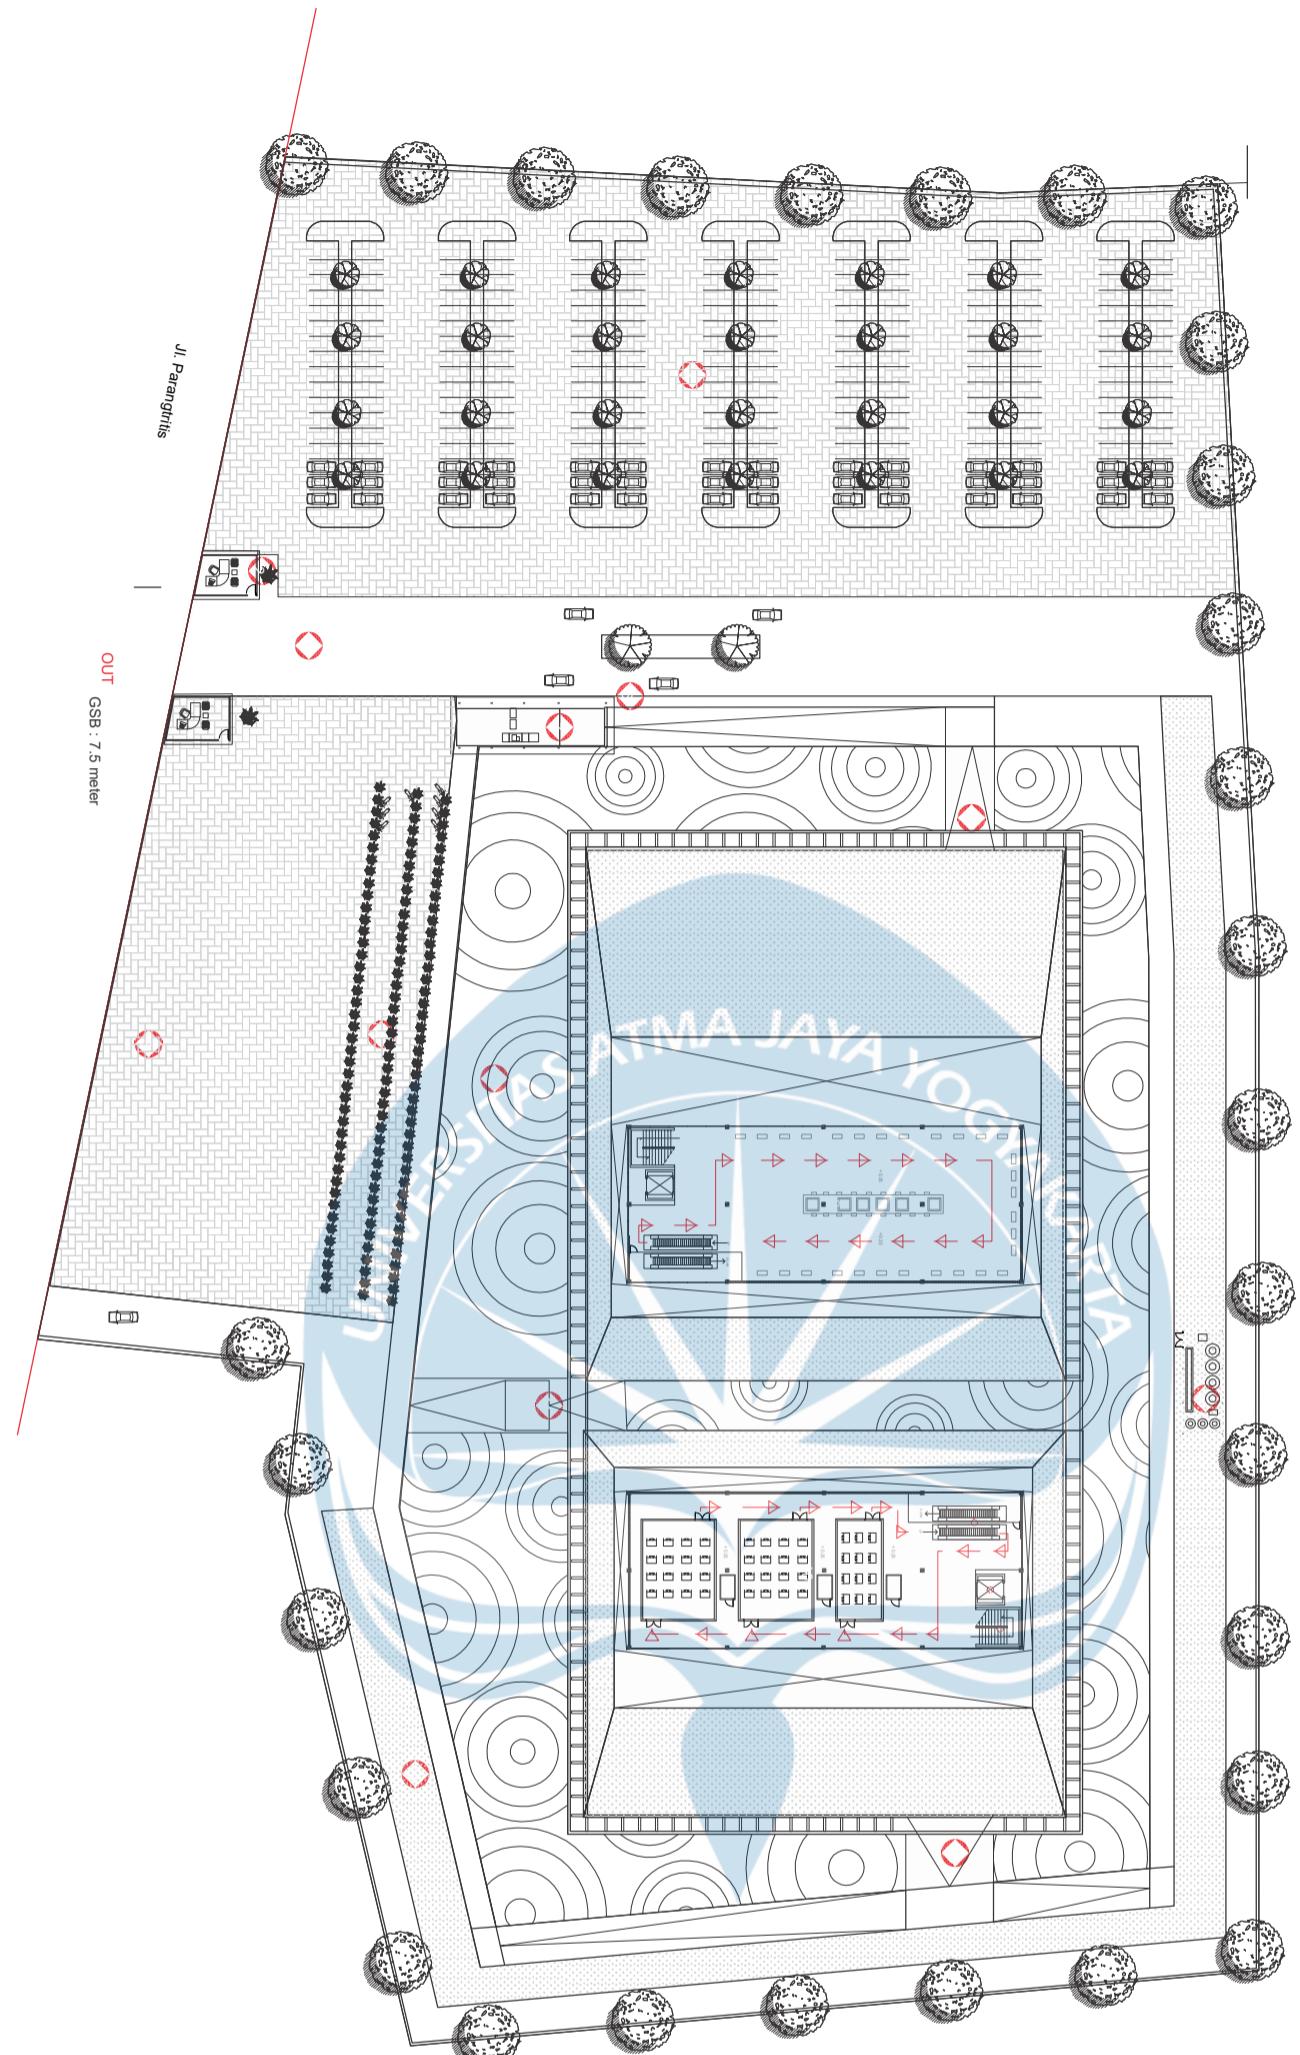



Program Studi Teknik Sipil

FAKULTAS TEKNIK

Universitas Atma Jaya Yogyakarta

JUDUL TUGAS AKHIR

**Perancangan Gedung
Museum Gempa
Bumi di Kabupaten
Bantul**


DOSEN PEMBIMBING

Dinar Gumilang Jati, ST., M.Eng.

DIGAMBAR OLEH

Fiqih Zulhazmi H. (190217743)
Fransiskus Dian W. (190217718)
Erens R. Sapulette (190217786)

KETERANGAN

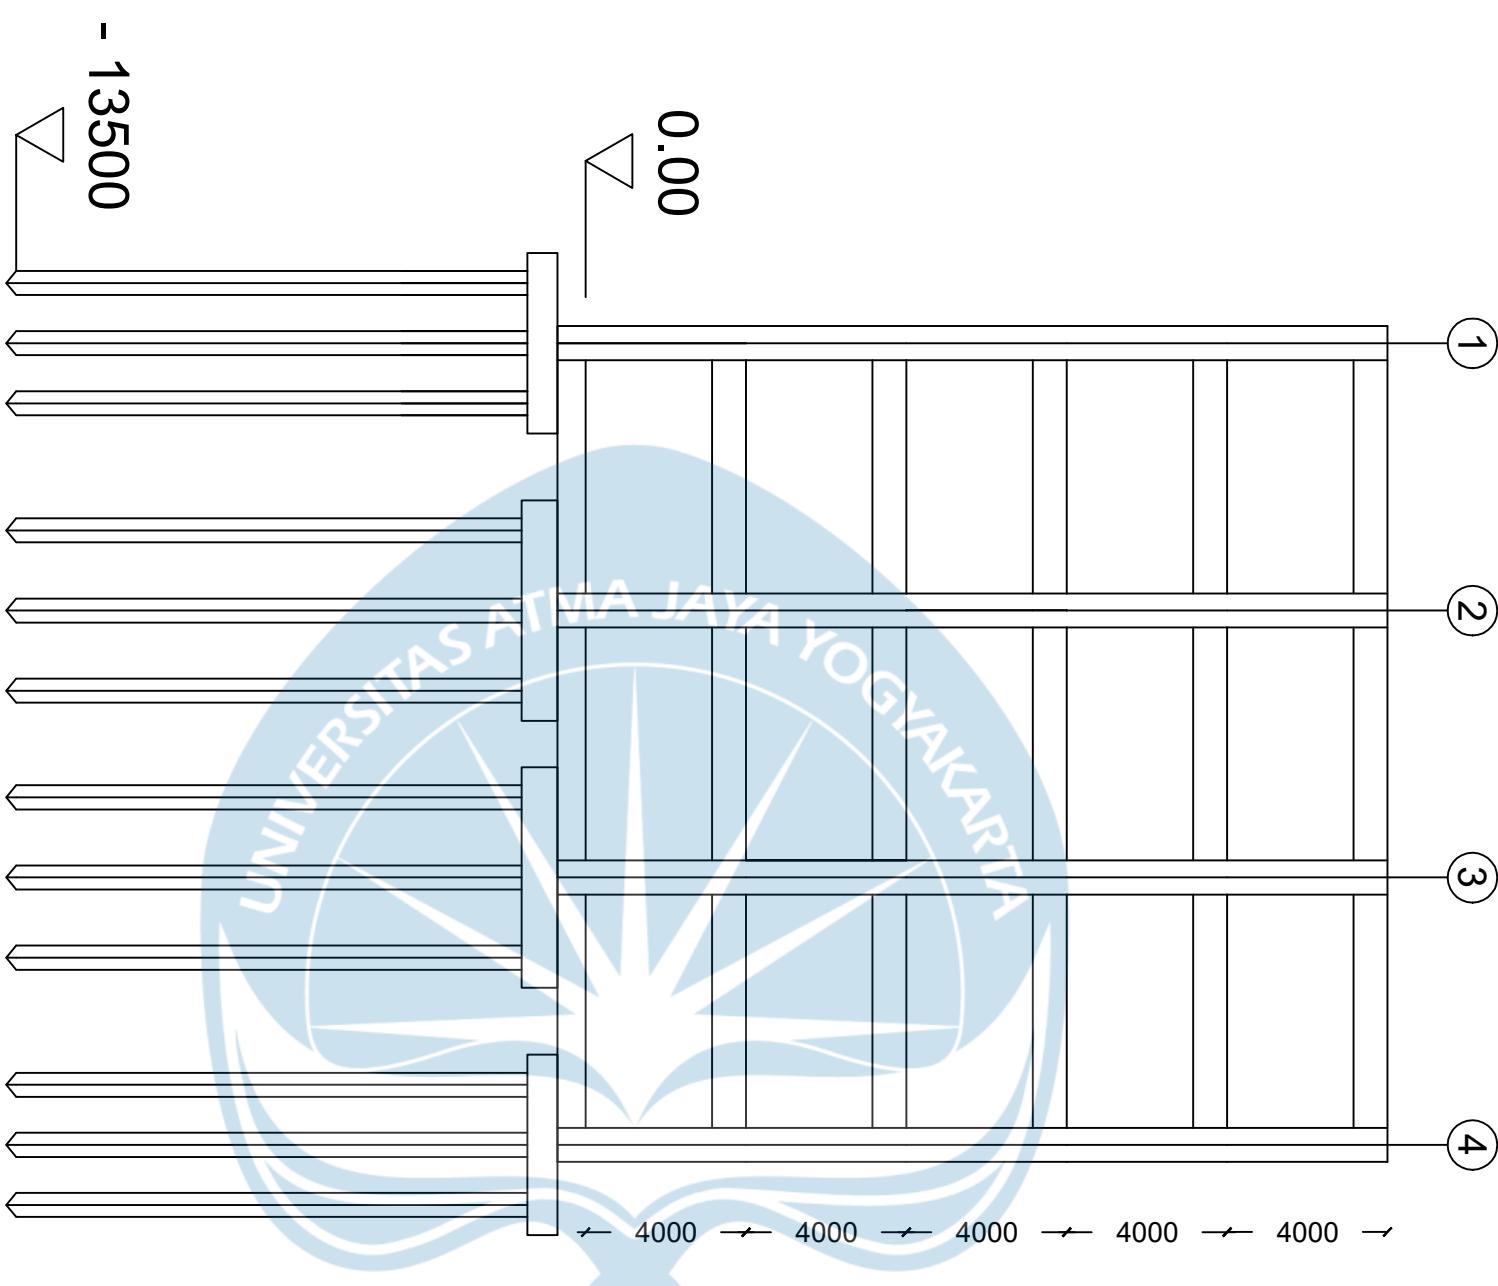

POTONGAN BANGUNAN DARI UTARA MENGHADAP SELATAN


TAMPAK
BANGUNAN

JUDUL GAMBAR

SKALA 1 : 100



1
2
3
4

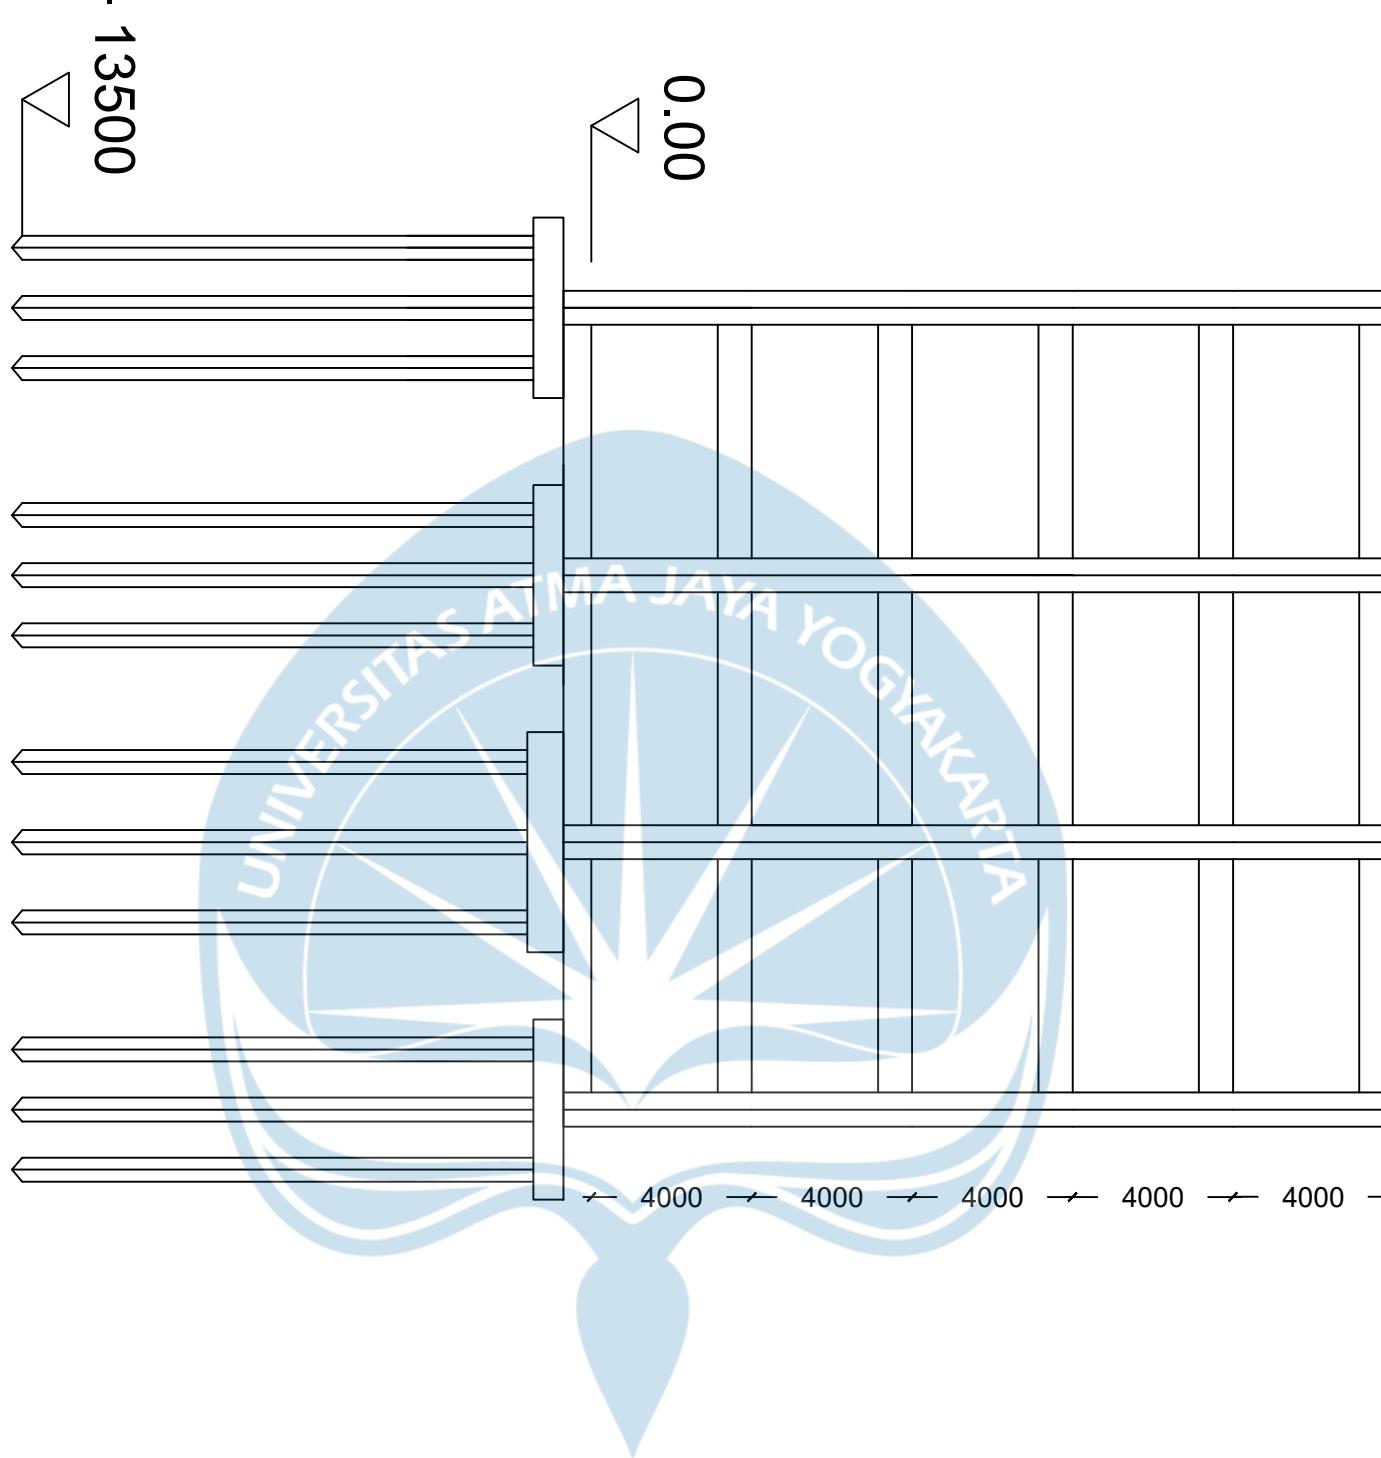

Program Studi Teknik Sipil

FAKULTAS TEKNIK

Universitas Atma Jaya Yogyakarta

JUDUL TUGAS AKHIR

**Perancangan Gedung
Museum Gempa
Bumi di Kabupaten
Bantul**

DOSEN PEMBIMBING

Dinar Gumilang Jati, ST., M.Eng.

DIGAMBAR OLEH

Fiqih Zulhazmi H. (190217743)
Fransiskus Dian W. (190217718)
Erens R. Sapulette (190217786)

KETERANGAN

SKALA 1 : 100

JUDUL GAMBAR

**TAMPAK
BANGUNAN**

POTONGAN BANGUNAN DARI SELATAN MENGHADAP UTARA



Program Studi Teknik Sipil
FAKULTAS TEKNIK
Universitas Atma Jaya Yogyakarta

JUDUL TUGAS AKHIR

**Perancangan Gedung
Museum Gempa
Bumi di Kabupaten
Bantul**

DOSEN PEMBIMBING


Dinar Gumilang Jati, ST., M.Eng.

DIGAMBAR OLEH

Fiqih Zulhazmi H. (190217743)
Fransiskus Dian W. (190217718)
Erens R. Sapulette (190217786)

KETERANGAN

SKALA 1 : 100

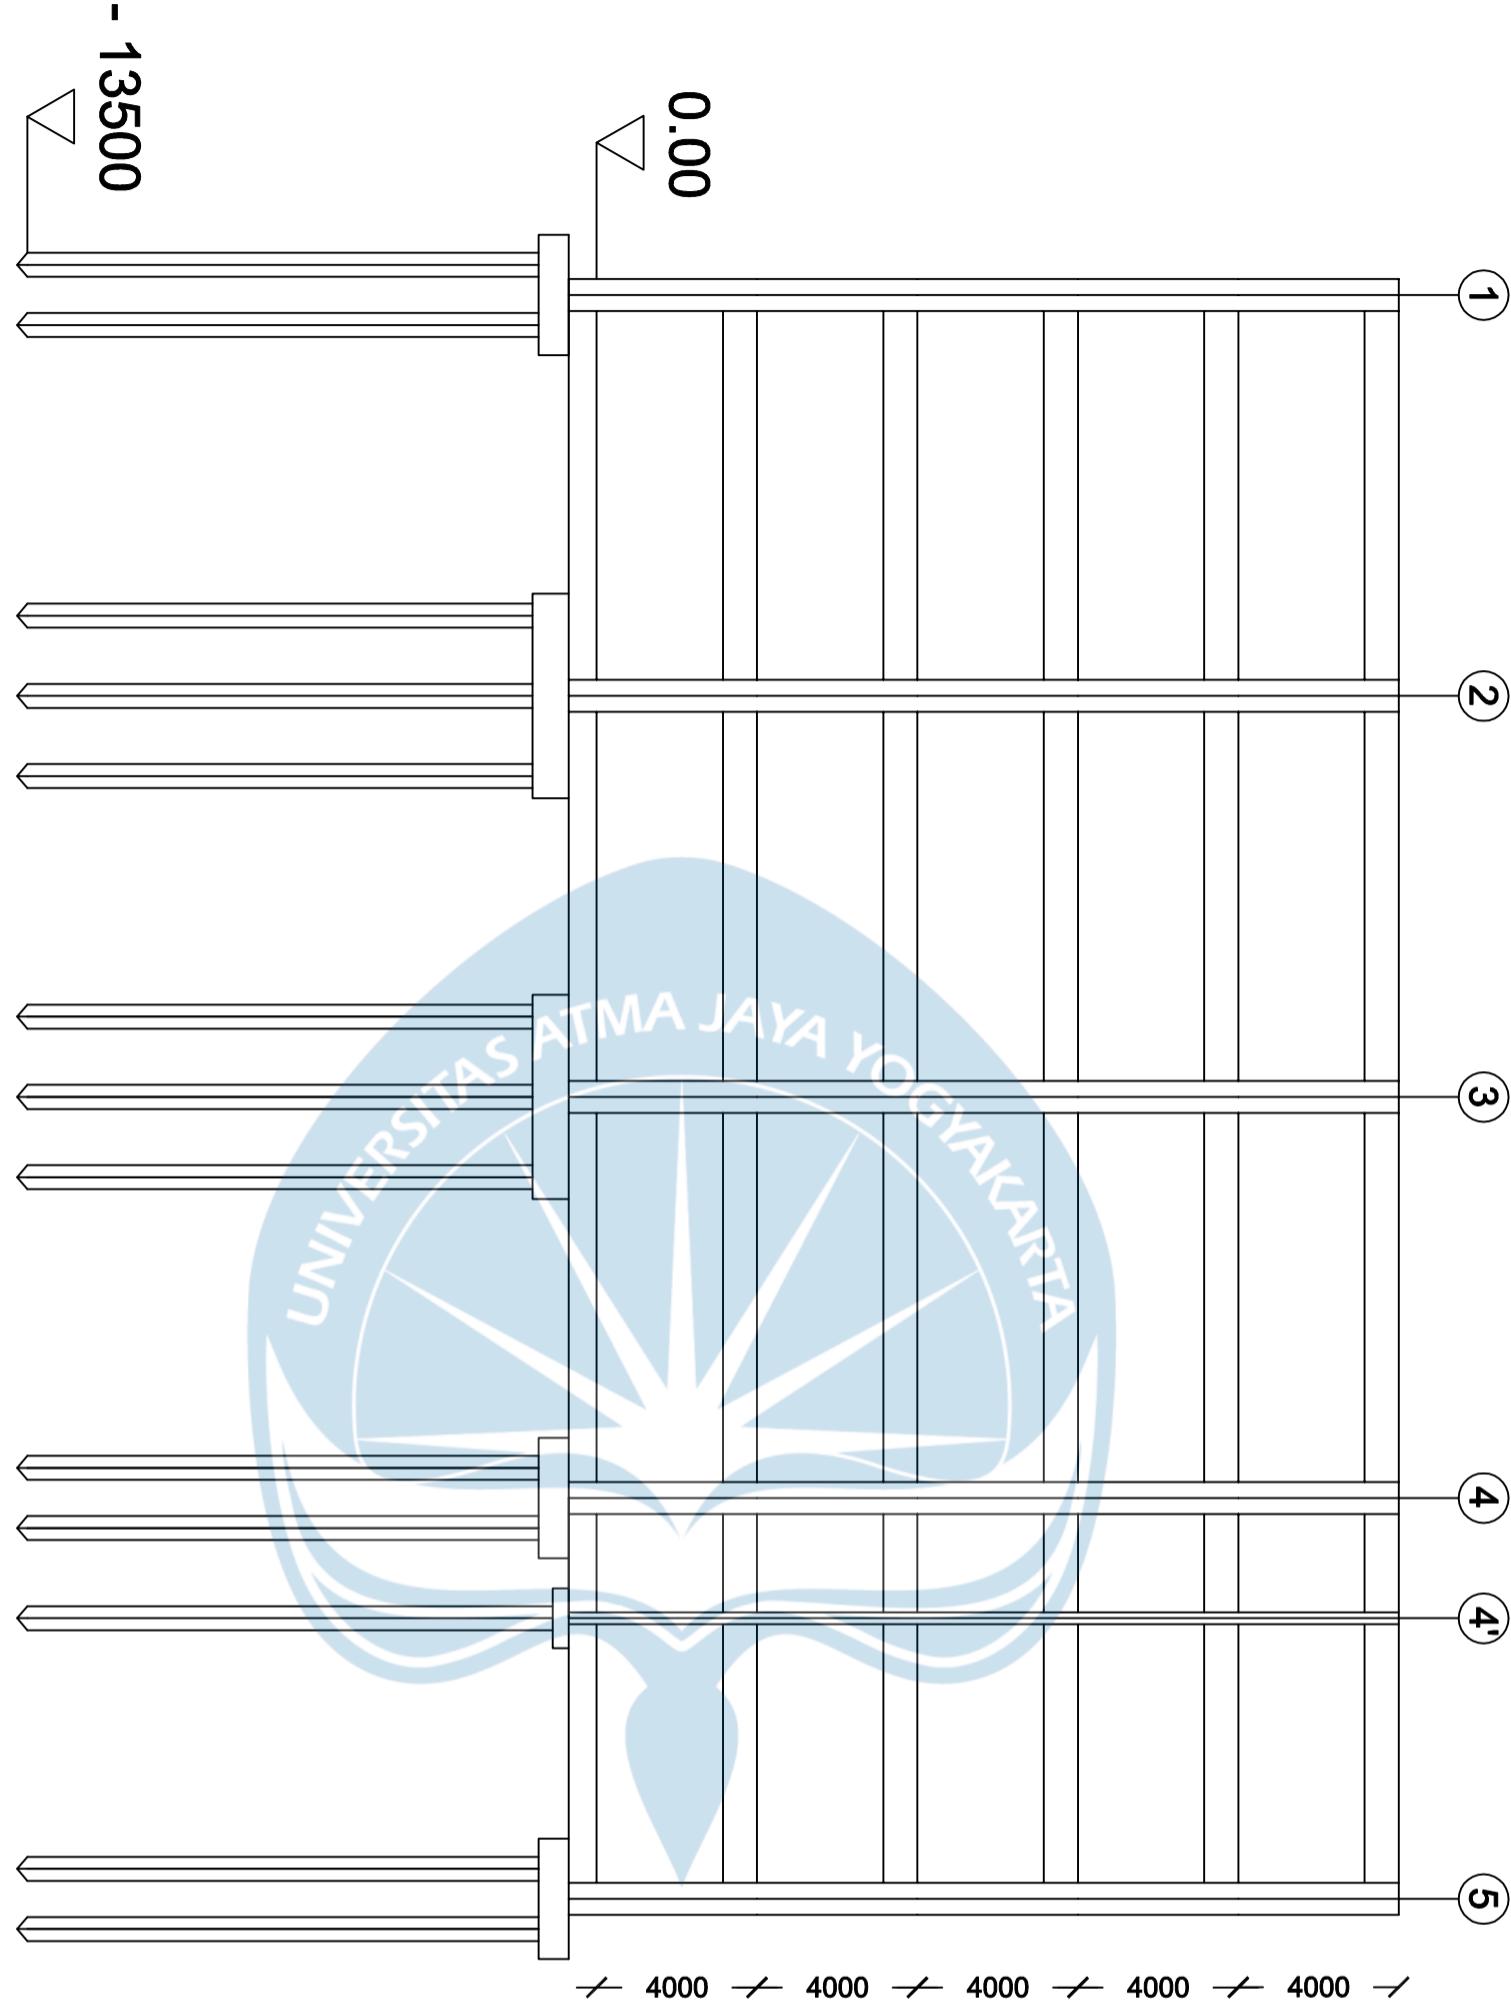

POTONGAN BANGUNAN DARI TIMUR MENGHADAP BARAT

**TAMPAK
BANGUNAN**



Program Studi Teknik Sipil
FAKULTAS TEKNIK
Universitas Atma Jaya Yogyakarta

JUDUL TUGAS AKHIR

Perancangan Gedung
Museum Gempa
Bumi di Kabupaten
Bantul

DOSEN PEMBIMBING


Dinar Gumilang Jati, ST., M.Eng.

DIGAMBAR OLEH

Fiqih Zulhazmi H. (190217743)
Fransiskus Dian W. (190217718)
Erens R. Sapulette (190217786)

KETERANGAN

SKALA 1 : 100

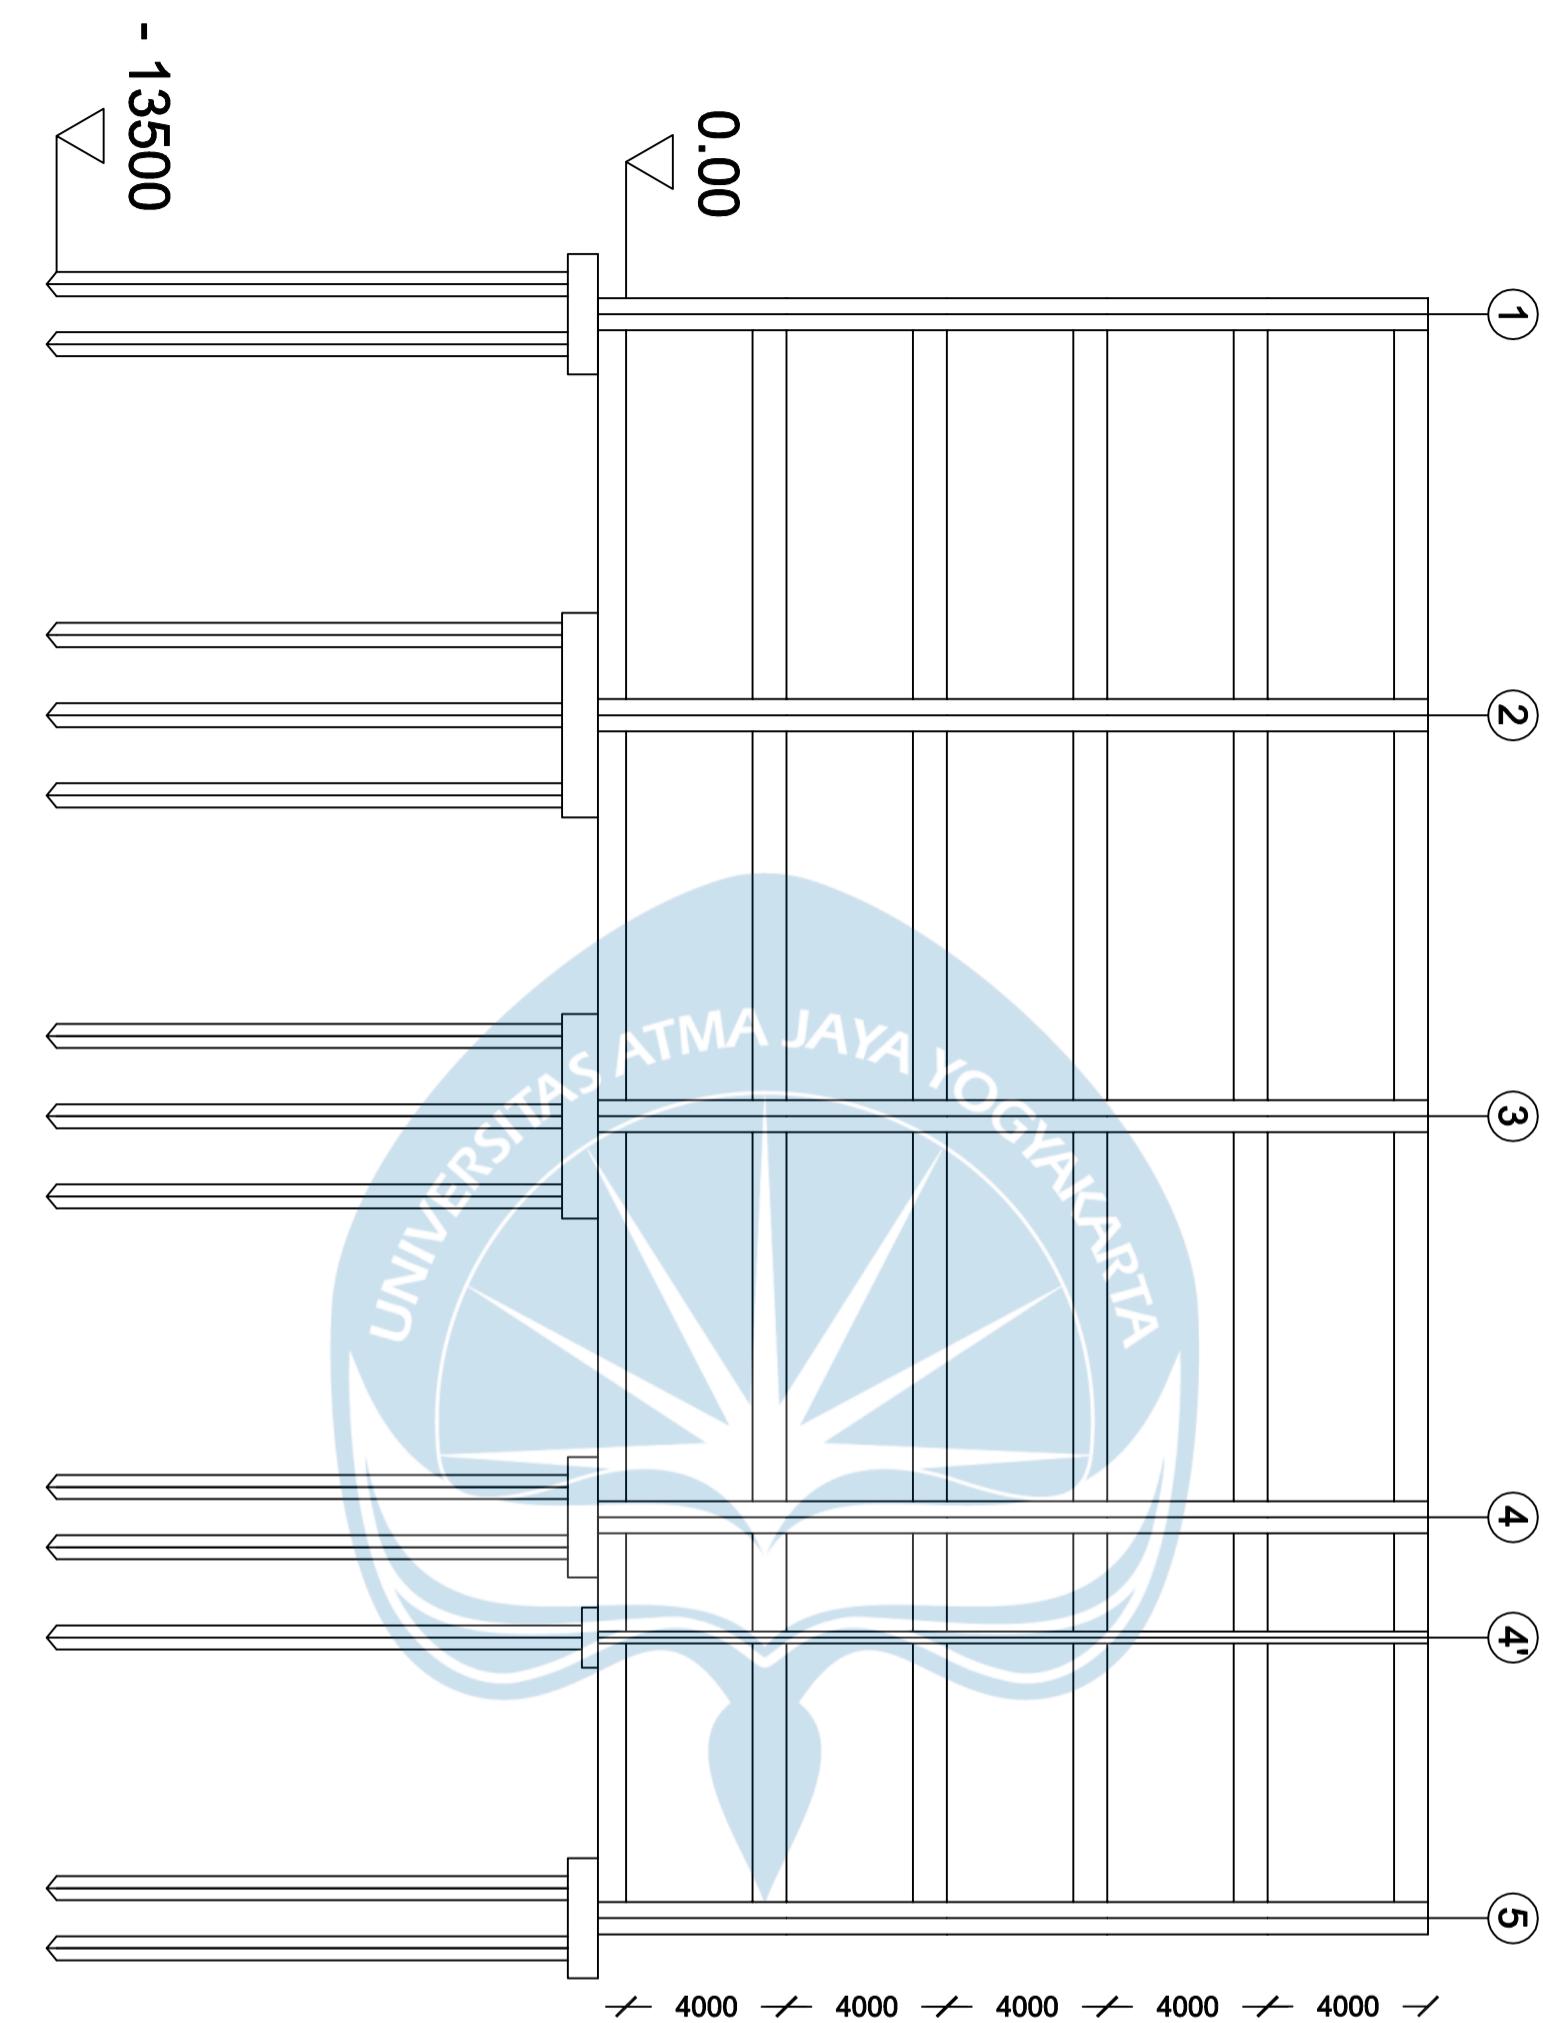

POTONGAN BANGUNAN DARI BARAT MENGHADAP TIMUR

**TAMPAK
BANGUNAN**



Program Studi Teknik Sipil
FAKULTAS TEKNIK
Universitas Atma Jaya Yogyakarta

JUDUL TUGAS AKHIR

**Perancangan Gedung
Museum Gempa
Bumi di Kabupaten
Bantul**

DOSEN PEMBIMBING

Dinar Gumilang Jati, ST., M.Eng.

DIGAMBAR OLEH


Fiqih Zulhazmi H. (190217743)
Fransiskus Dian W. (190217718)
Erens R. Sapulette (190217786)

KETERANGAN

SKALA 1 : 100

JUDUL GAMBAR

**LAYOUT
STRUKTUR
LANTAI 1**

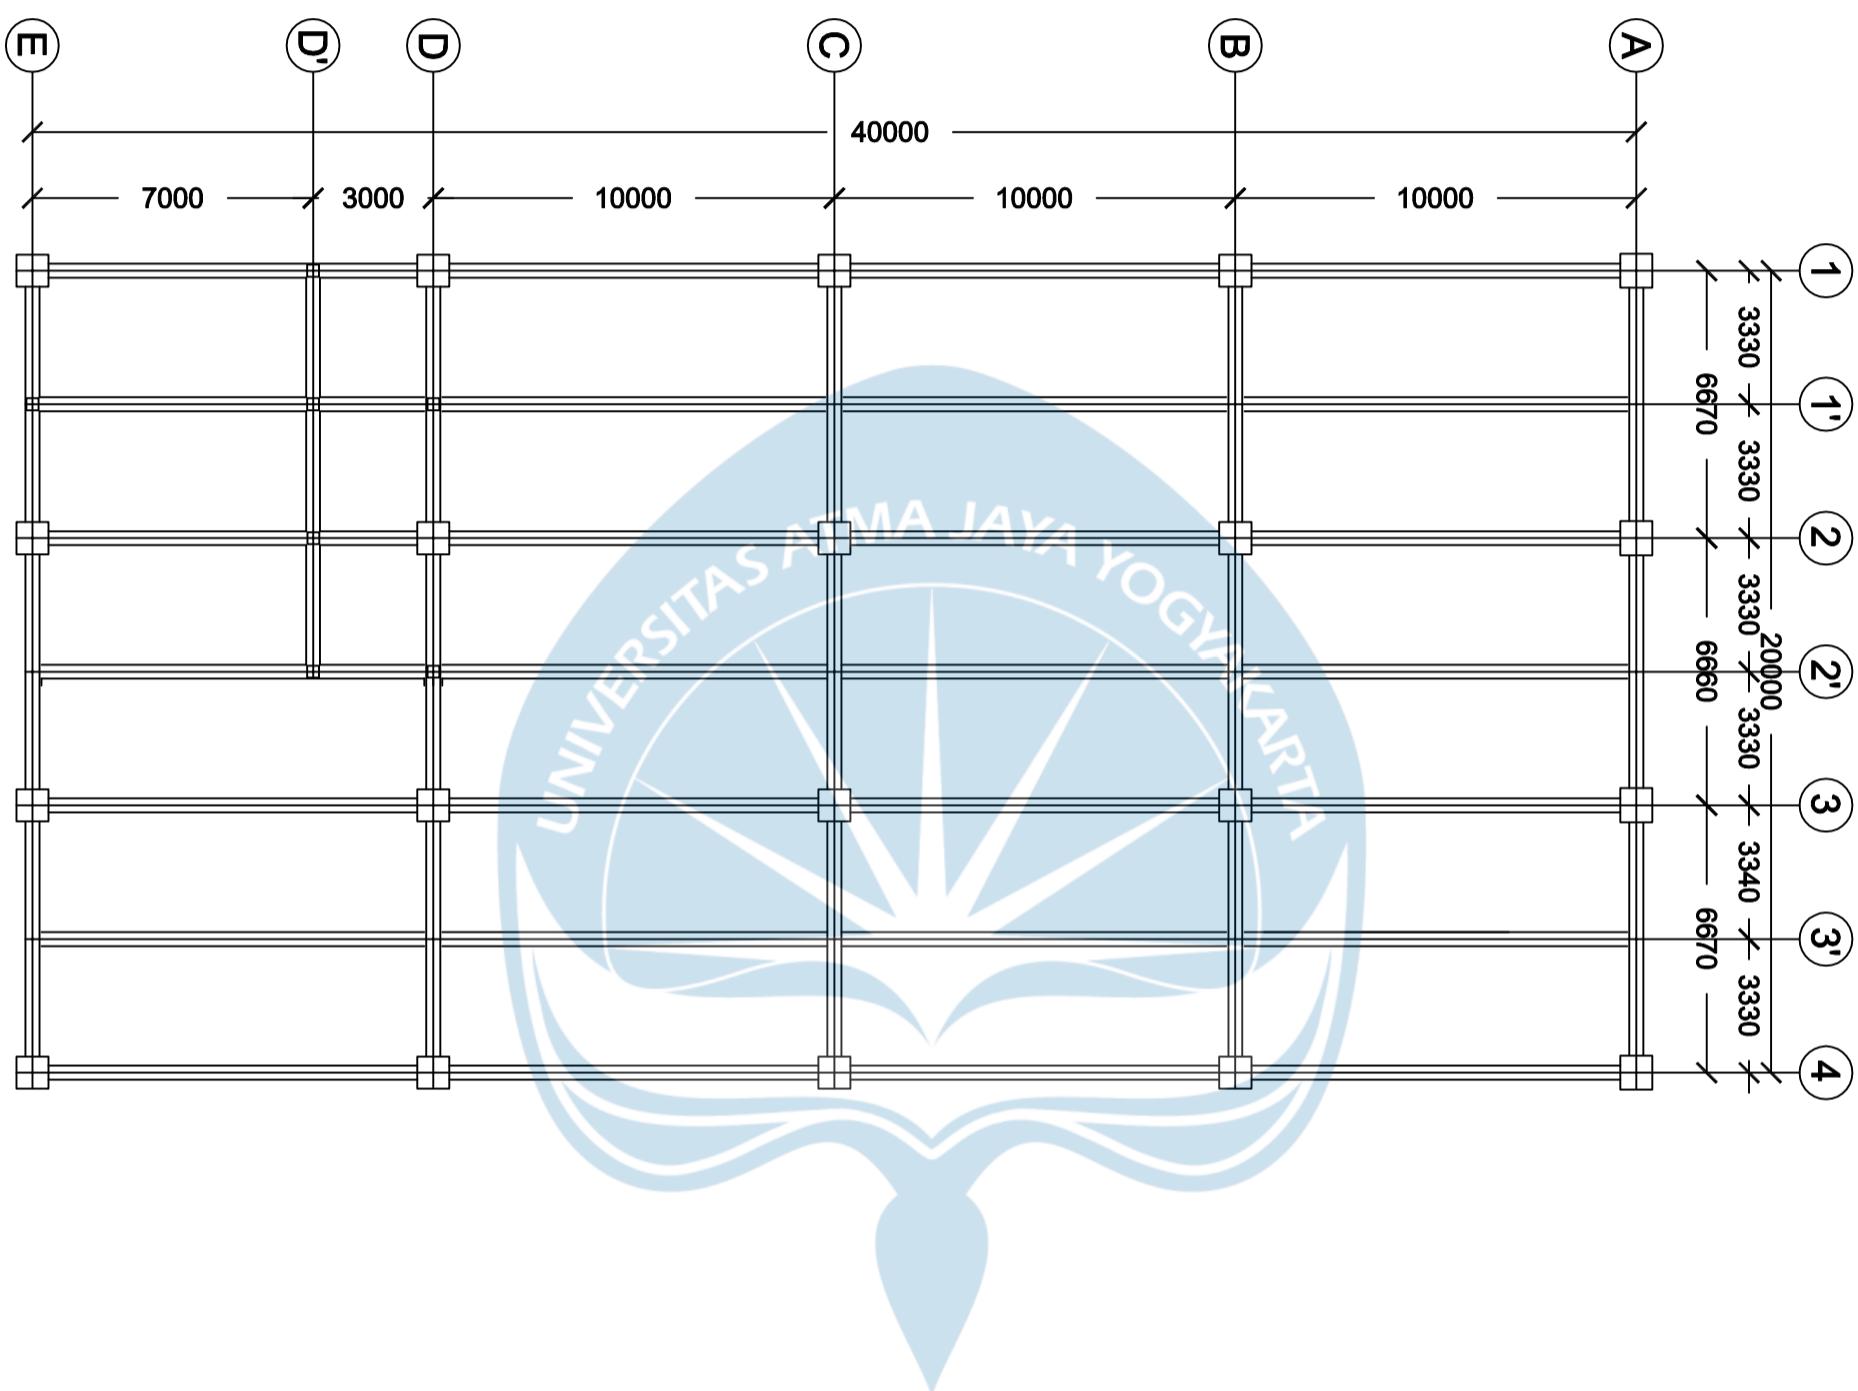



Program Studi Teknik Sipil
FAKULTAS TEKNIK

Universitas Atma Jaya Yogyakarta

JUDUL TUGAS AKHIR

**Perancangan Gedung
Museum Gempa
Bumi di Kabupaten
Bantul**

DOSEN PEMBIMBING

Dinar Gumilang Jati, ST., M.Eng.

DIGAMBAR OLEH


Fiqih Zulhazmi H. (190217743)
Fransiskus Dian W. (190217718)
Erens R. Sapulette (190217786)

KETERANGAN

SKALA 1 : 100

JUDUL GAMBAR

**LAYOUT
STRUKTUR
LANTAI TIPIKAL**

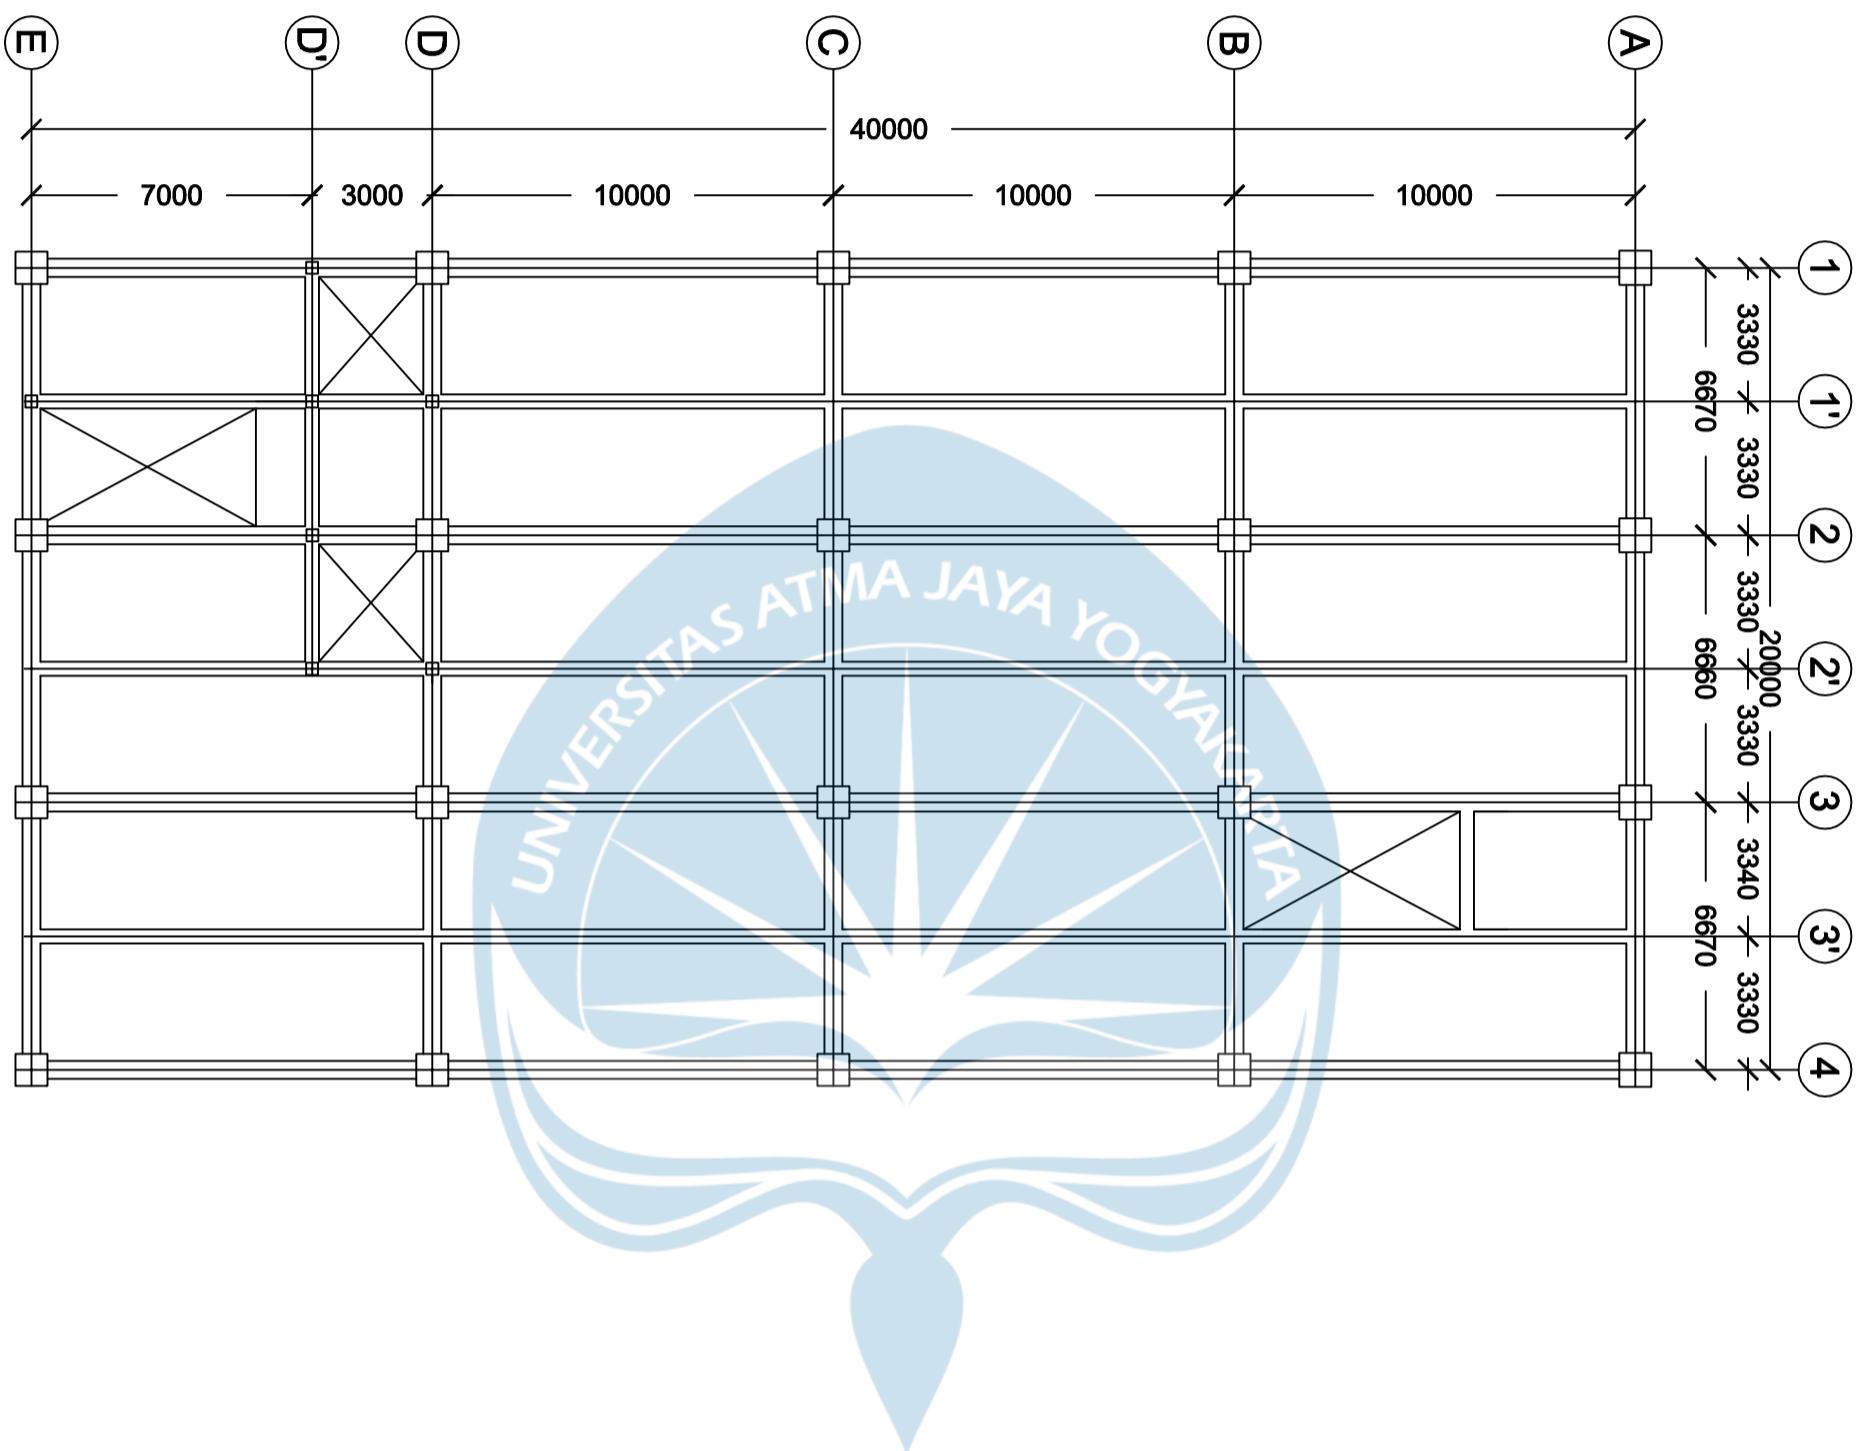



Program Studi Teknik Sipil
FAKULTAS TEKNIK
Universitas Atma Jaya Yogyakarta

JUDUL TUGAS AKHIR

**Perancangan Gedung
Museum Gempa
Bumi di Kabupaten
Bantul**

DOSEN PEMBIMBING

Dinar Gumilang Jati, ST., M.Eng.

DIGAMBAR OLEH


Fiqih Zulhazmi H. (190217743)
Fransiskus Dian W. (190217718)
Erens R. Sapulette (190217786)

KETERANGAN

SKALA 1 : 100

JUDUL GAMBAR

**LAYOUT
STRUKTUR
LANTAI ATAP**

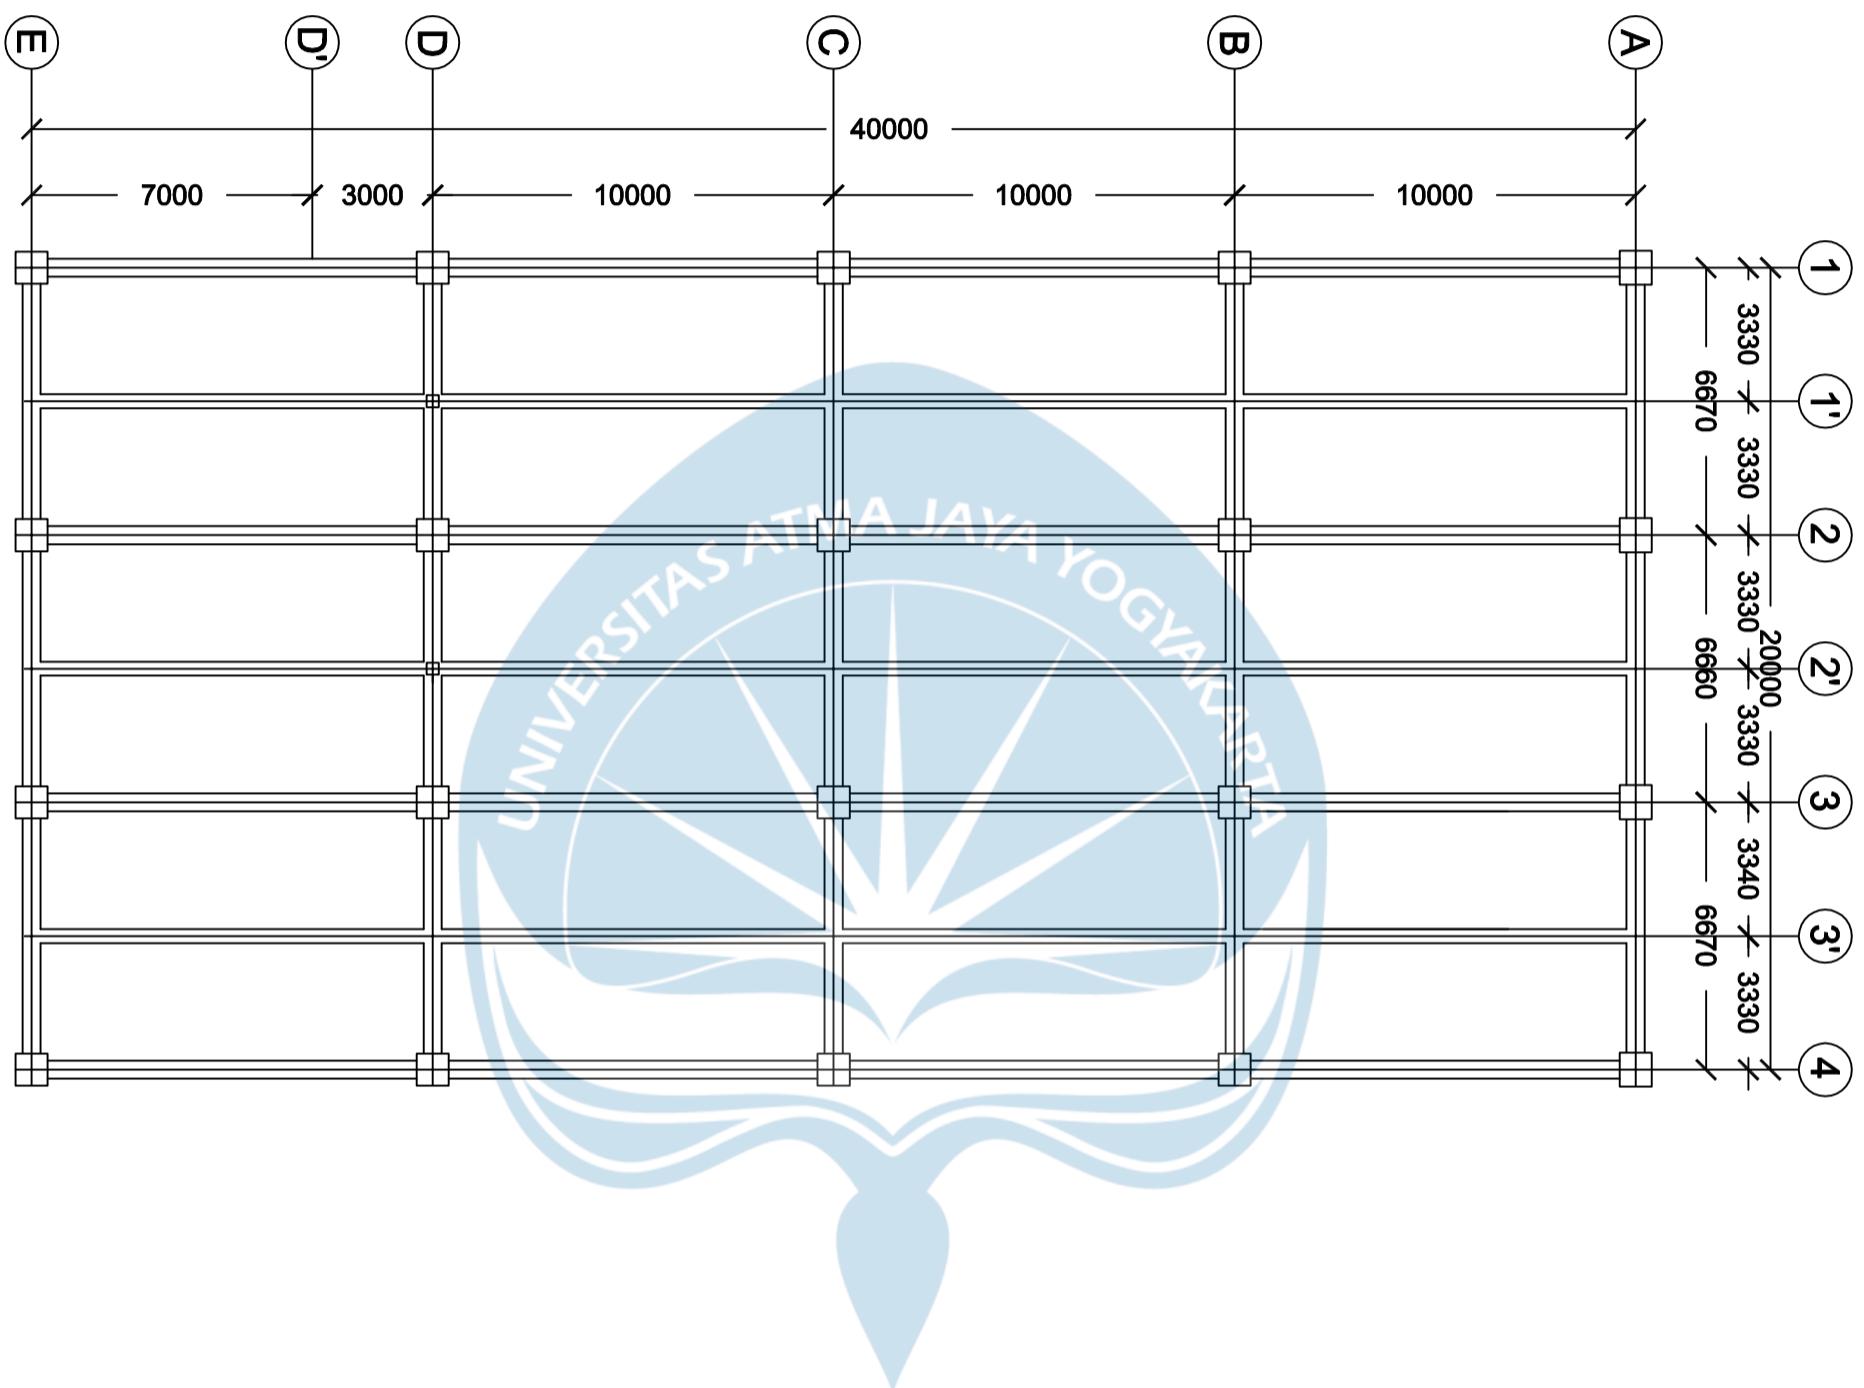



Program Studi Teknik Sipil

FAKULTAS TEKNIK

Universitas Atma Jaya Yogyakarta

JUDUL TUGAS AKHIR

Perancangan Gedung

Museum Gempa

Bumi di Kabupaten

Bantul

DOSEN PEMBIMBING

Dinar Gumilang Jati, ST., M.Eng.

DIGAMBAR OLEH

Fiqih Zulhazmi H. (190217743)
Fransiskus Dian W. (190217718)
Erens R. Sapulette (190217786)


KETERANGAN

SKALA 1 : 100

JUDUL GAMBAR

Penamaan

Kolom Lantai 1

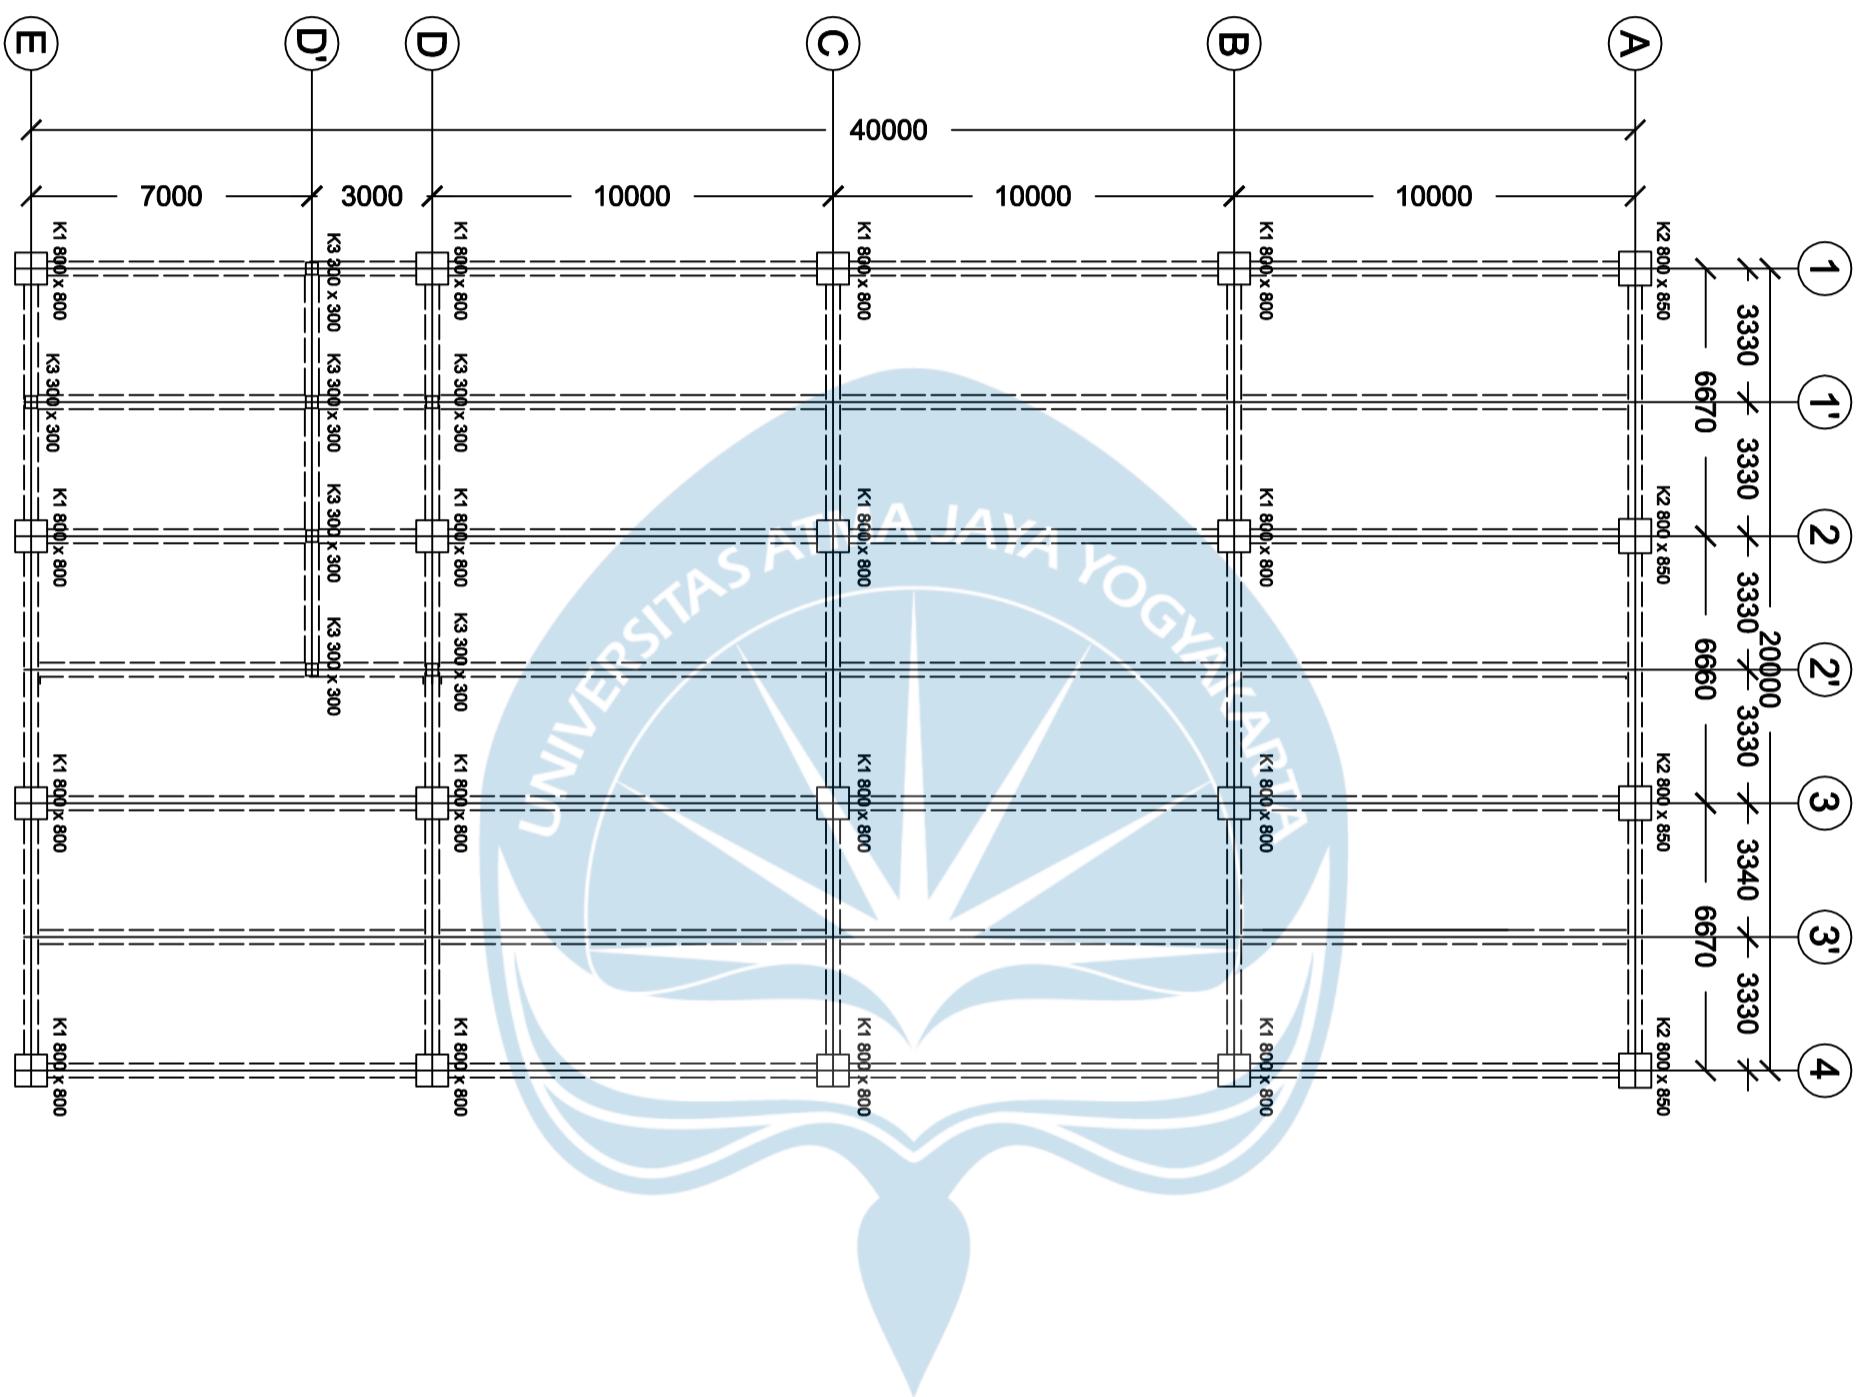



Program Studi Teknik Sipil
FAKULTAS TEKNIK
Universitas Atma Jaya Yogyakarta

JUDUL TUGAS AKHIR

**Perancangan Gedung
Museum Gempa
Bumi di Kabupaten
Bantul**

DOSEN PEMBIMBING

Dinar Gumilang Jati, ST., M.Eng.

DIGAMBAR OLEH


Fiqih Zulhazmi H. (190217743)
Fransiskus Dian W. (190217718)
Erens R. Sapulette (190217786)

KETERANGAN

SKALA 1 : 100

JUDUL GAMBAR

**Penamaan
Kolom Lantai
Tipikal**

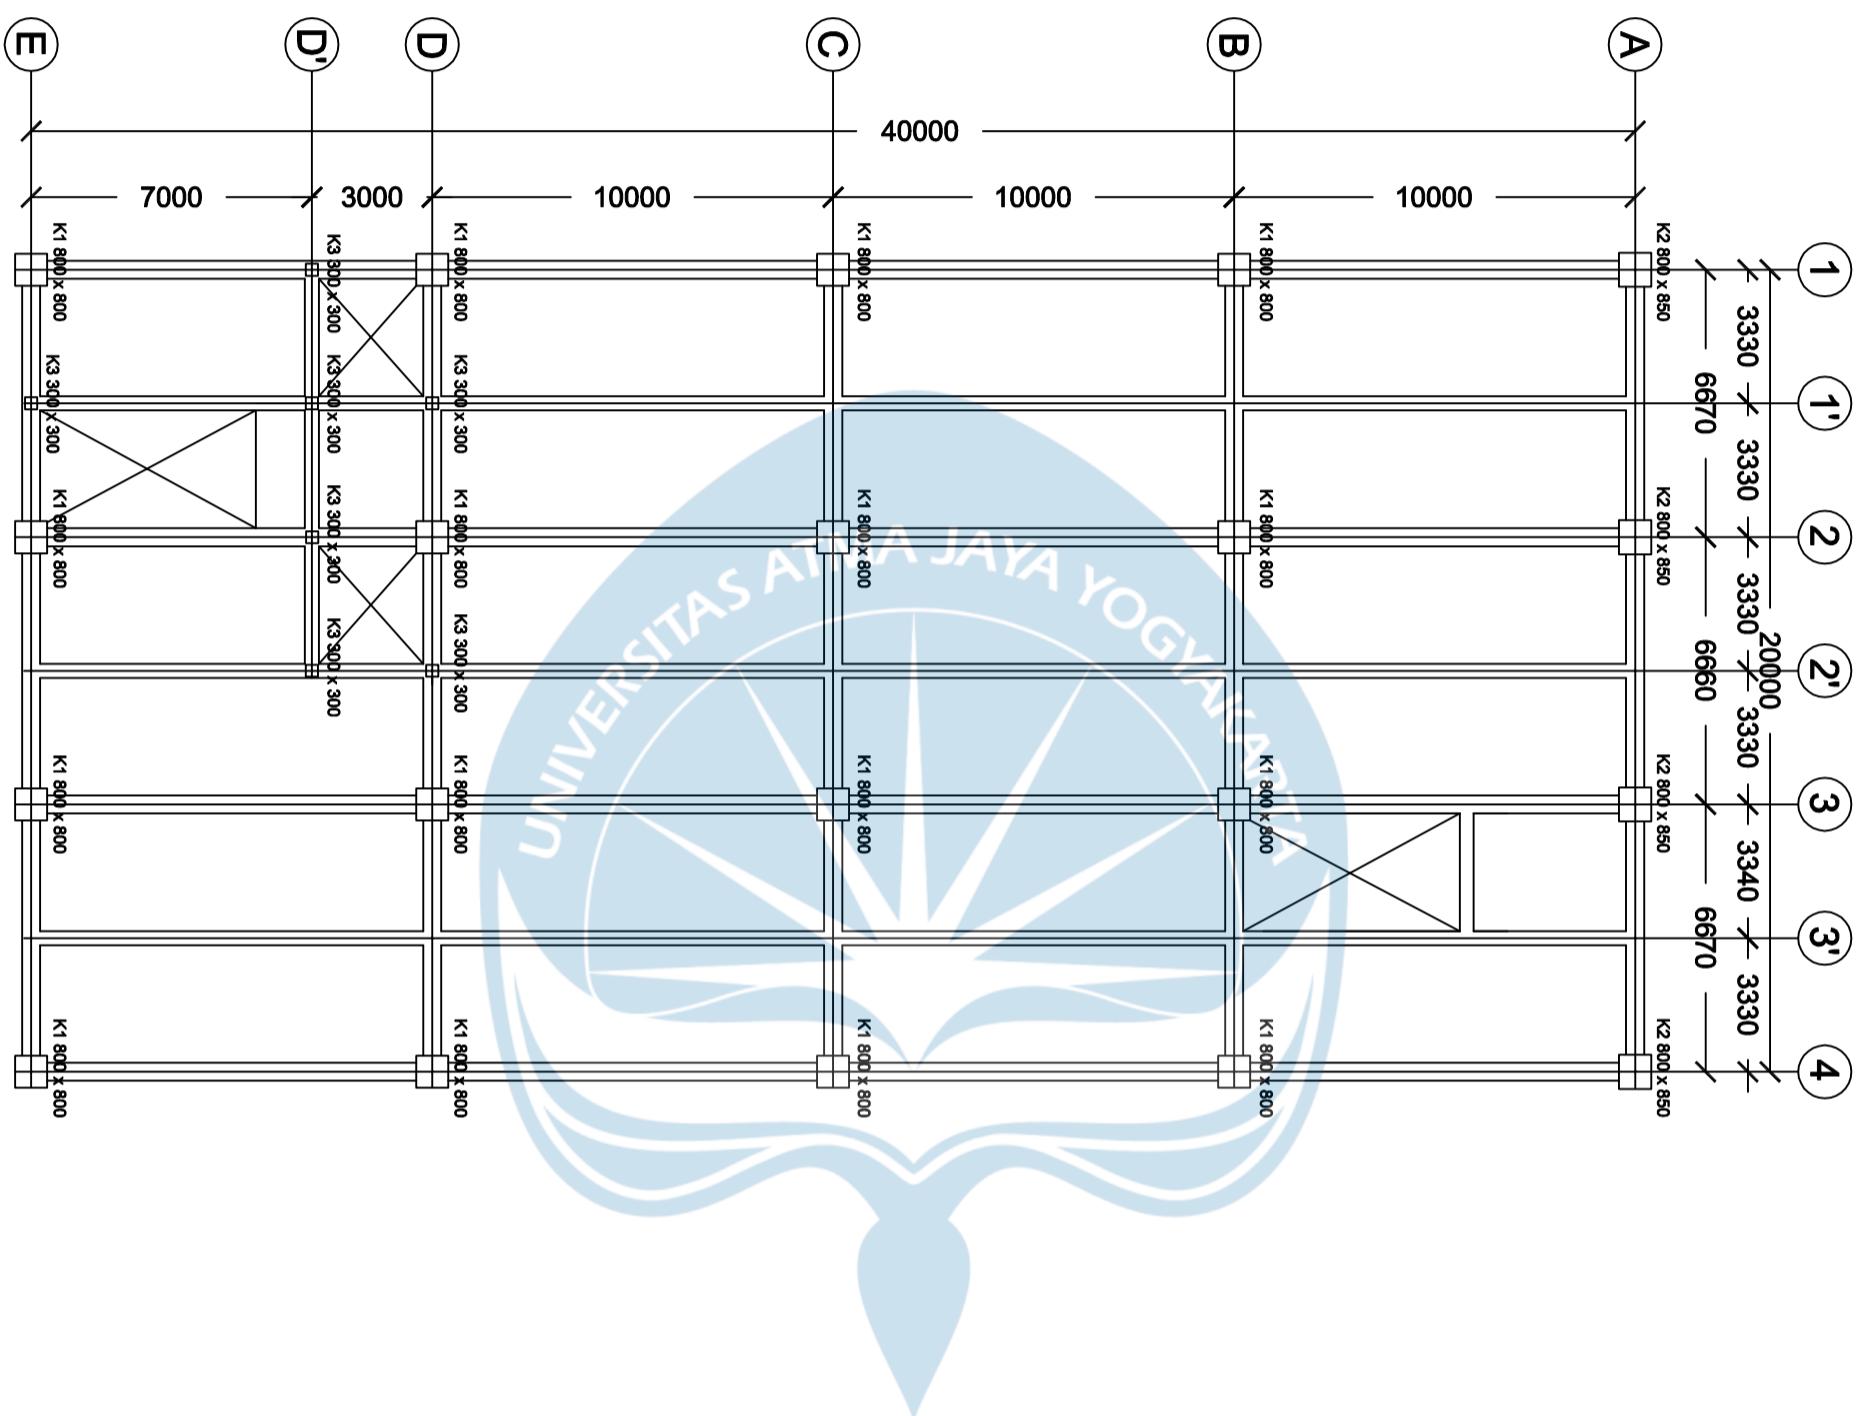



Program Studi Teknik Sipil

FAKULTAS TEKNIK

Universitas Atma Jaya Yogyakarta

JUDUL TUGAS AKHIR

Perancangan Gedung

Museum Gempa

Bumi di Kabupaten

Bantul

DOSEN PEMBIMBING

Dinar Gumilang Jati, ST., M.Eng.

DIGAMBAR OLEH


Fiqih Zulhazmi H. (190217743)
Fransiskus Dian W. (190217718)
Erens R. Sapulette (190217786)


KETERANGAN

SKALA 1 : 100

JUDUL GAMBAR

PENAMAAN
KOLOM LANTAI
ATAP

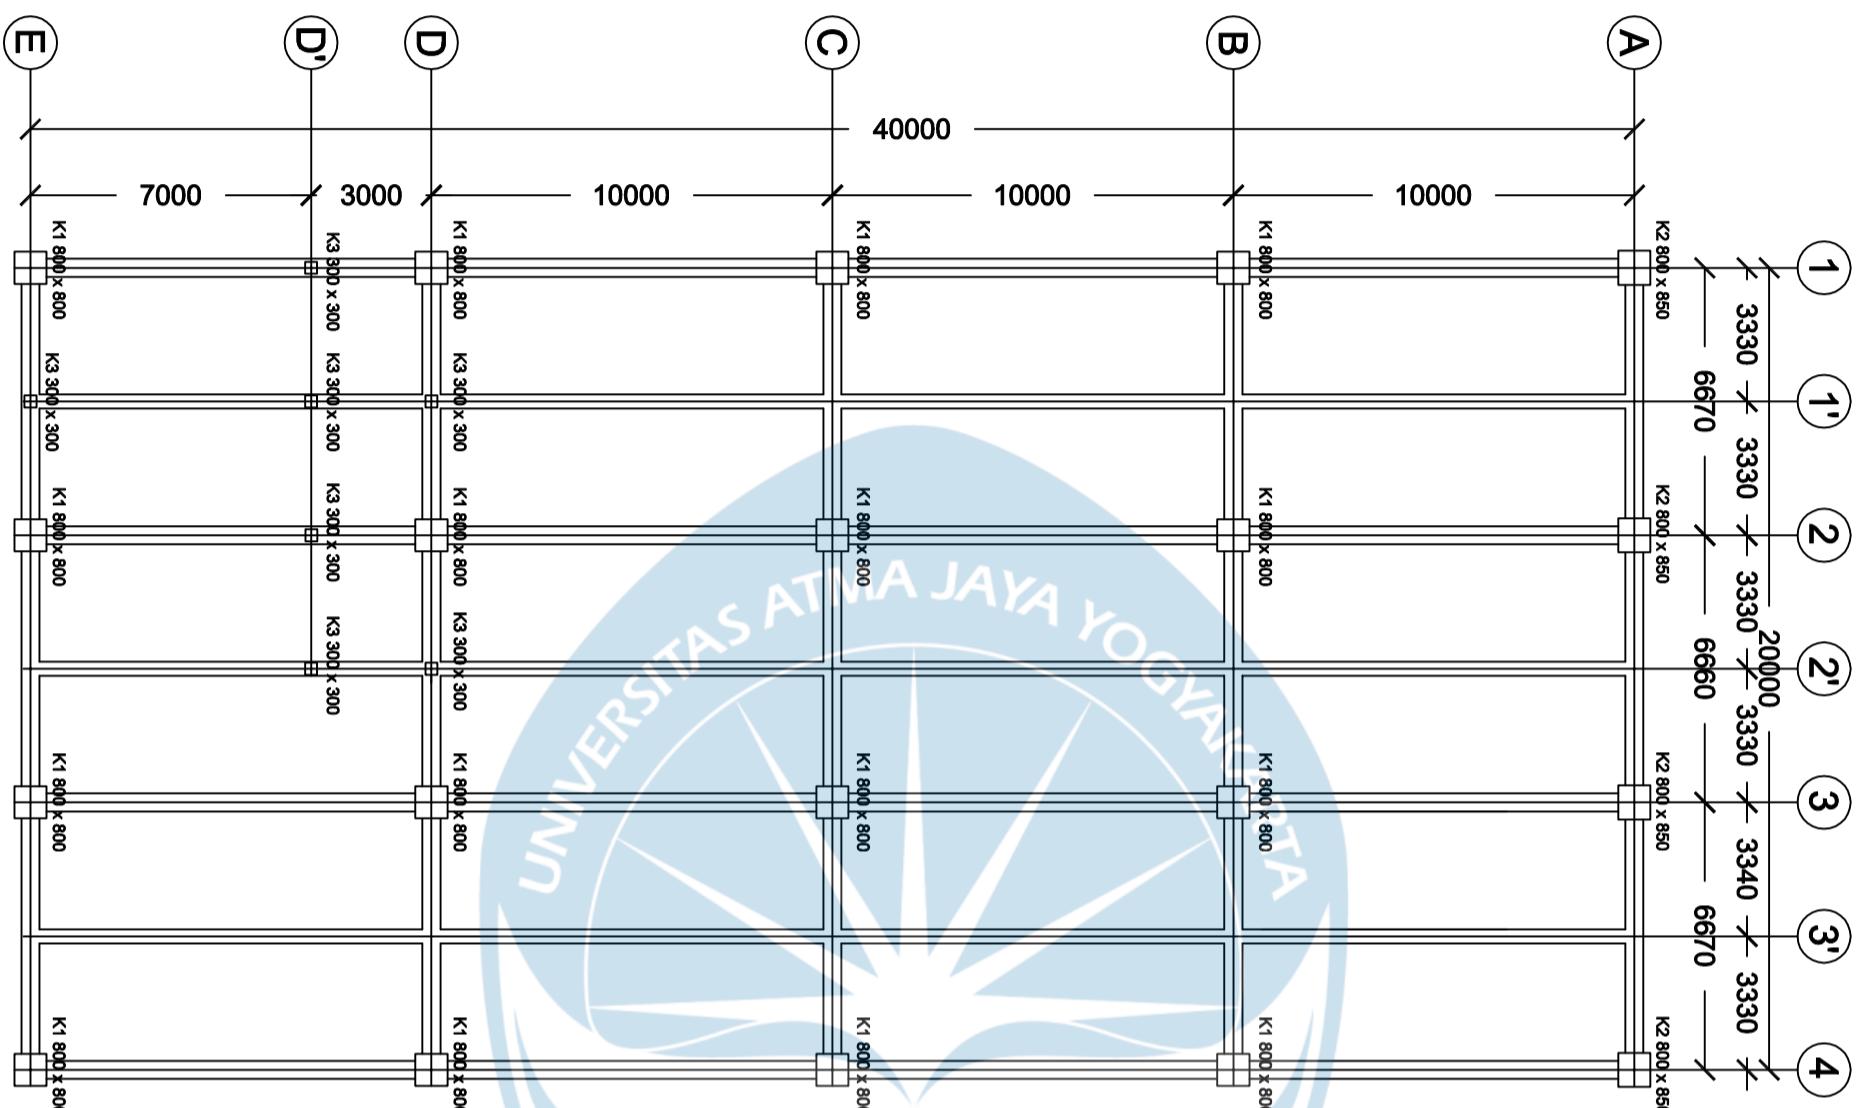

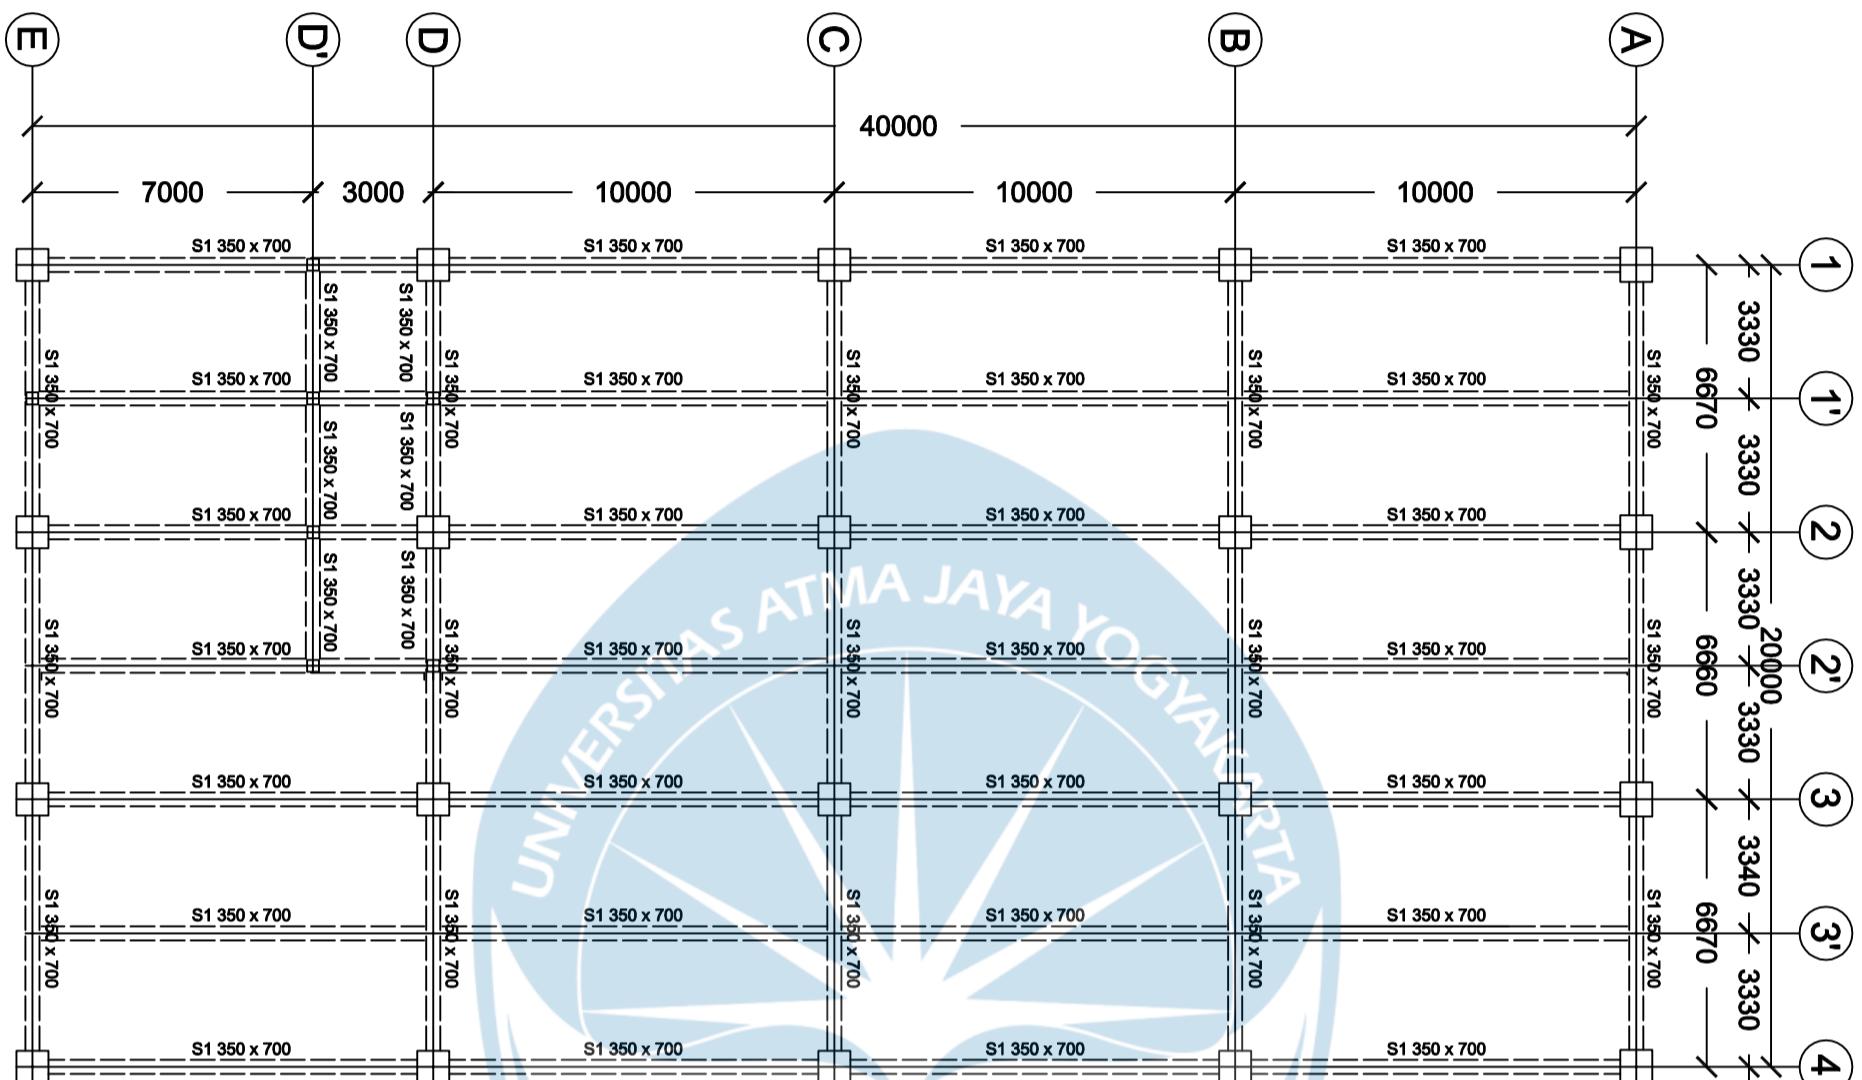

Program Studi Teknik Sipil
FAKULTAS TEKNIK
Universitas Atma Jaya Yogyakarta

JUDUL TUGAS AKHIR

**Perancangan Gedung
Museum Gempa
Bumi di Kabupaten
Bantul**

DOSEN PEMBIMBING

Dinar Gumilang Jati, ST., M.Eng.

DIGAMBAR OLEH


Fiqih Zulhazmi H. (190217743)
Fransiskus Dian W. (190217718)
Erens R. Sapulette (190217786)

KETERANGAN

SKALA 1 : 100

JUDUL GAMBAR

**PENAMAAN
SLOOF**

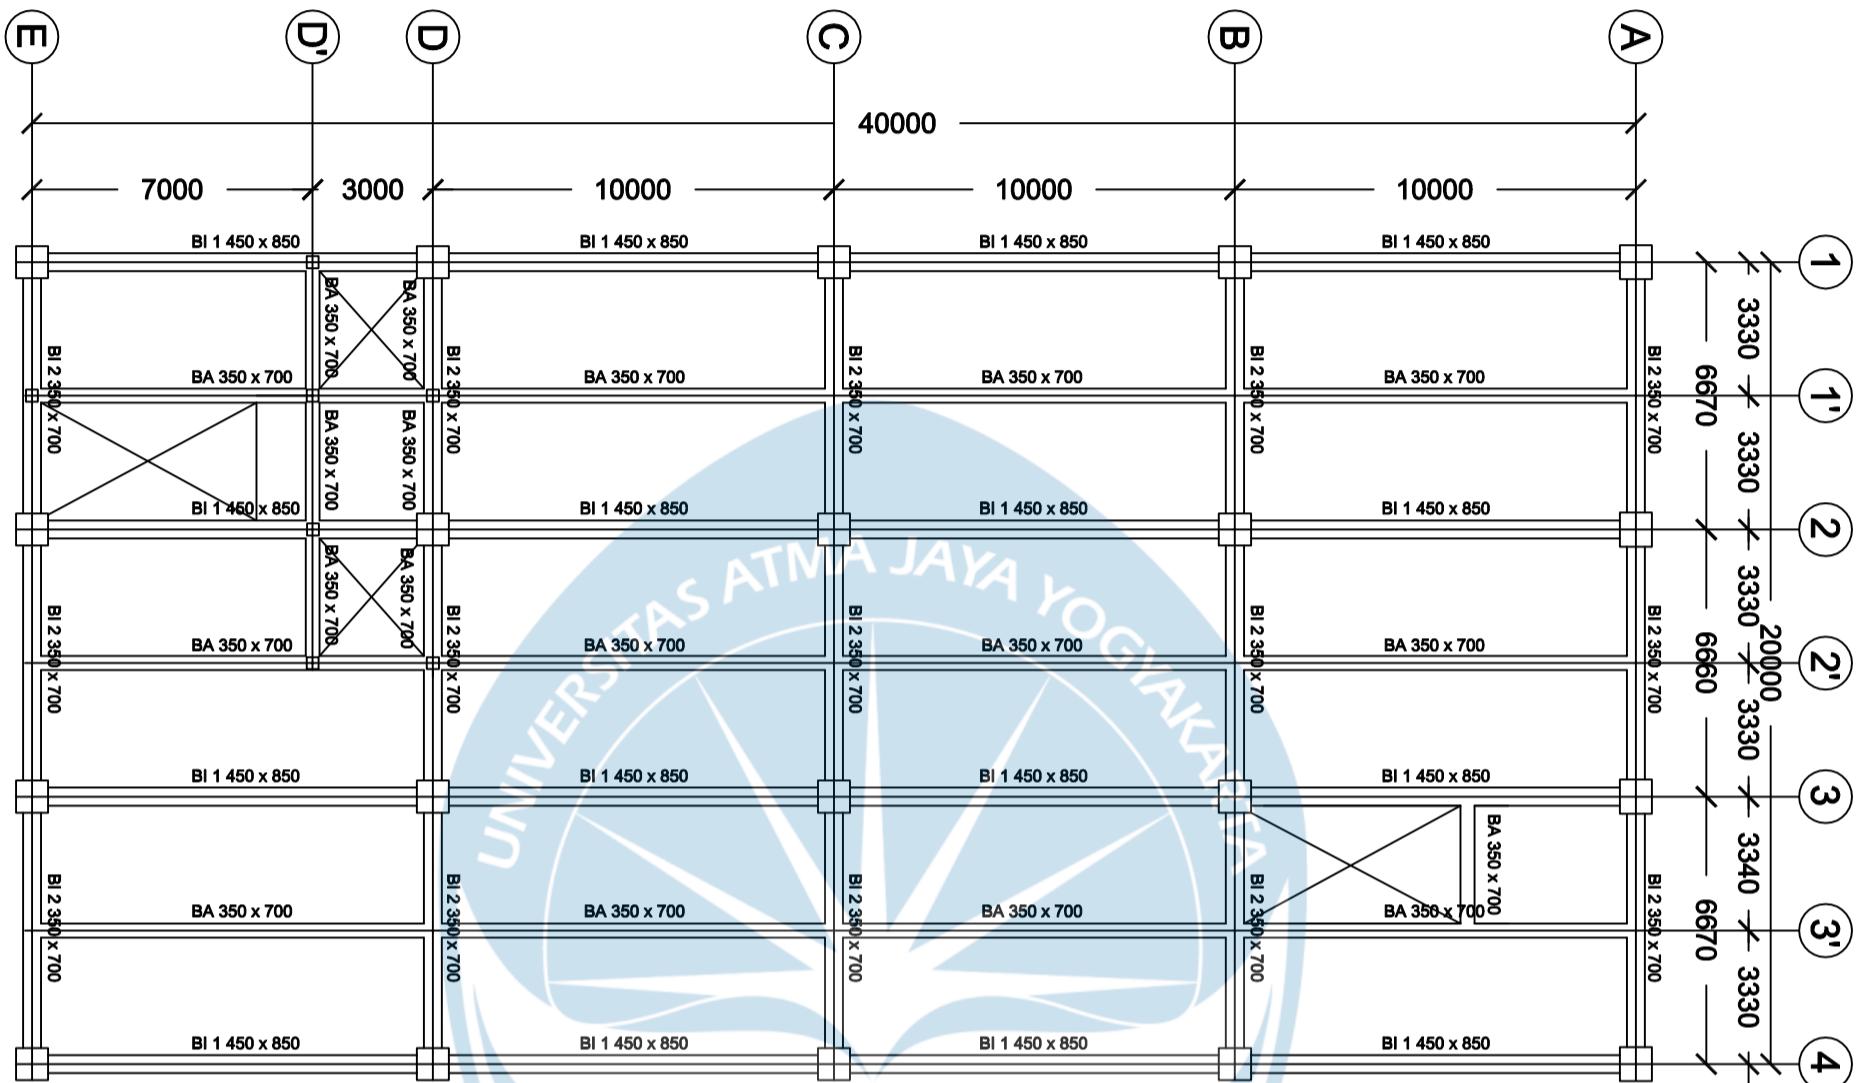

Program Studi Teknik Sipil
FAKULTAS TEKNIK
Universitas Atma Jaya Yogyakarta

JUDUL TUGAS AKHIR

**Perancangan Gedung
Museum Gempa
Bumi di Kabupaten
Bantul**

DOSEN PEMBIMBING

Dinar Gumilang Jati, ST., M.Eng.

DIGAMBAR OLEH


Fiqih Zulhazmi H. (190217743)
Fransiskus Dian W. (190217718)
Erens R. Sapulette (190217786)

KETERANGAN

SKALA 1 : 100

JUDUL GAMBAR

**PENAMAAN
BALOK
LANTAI TIPIKAL**

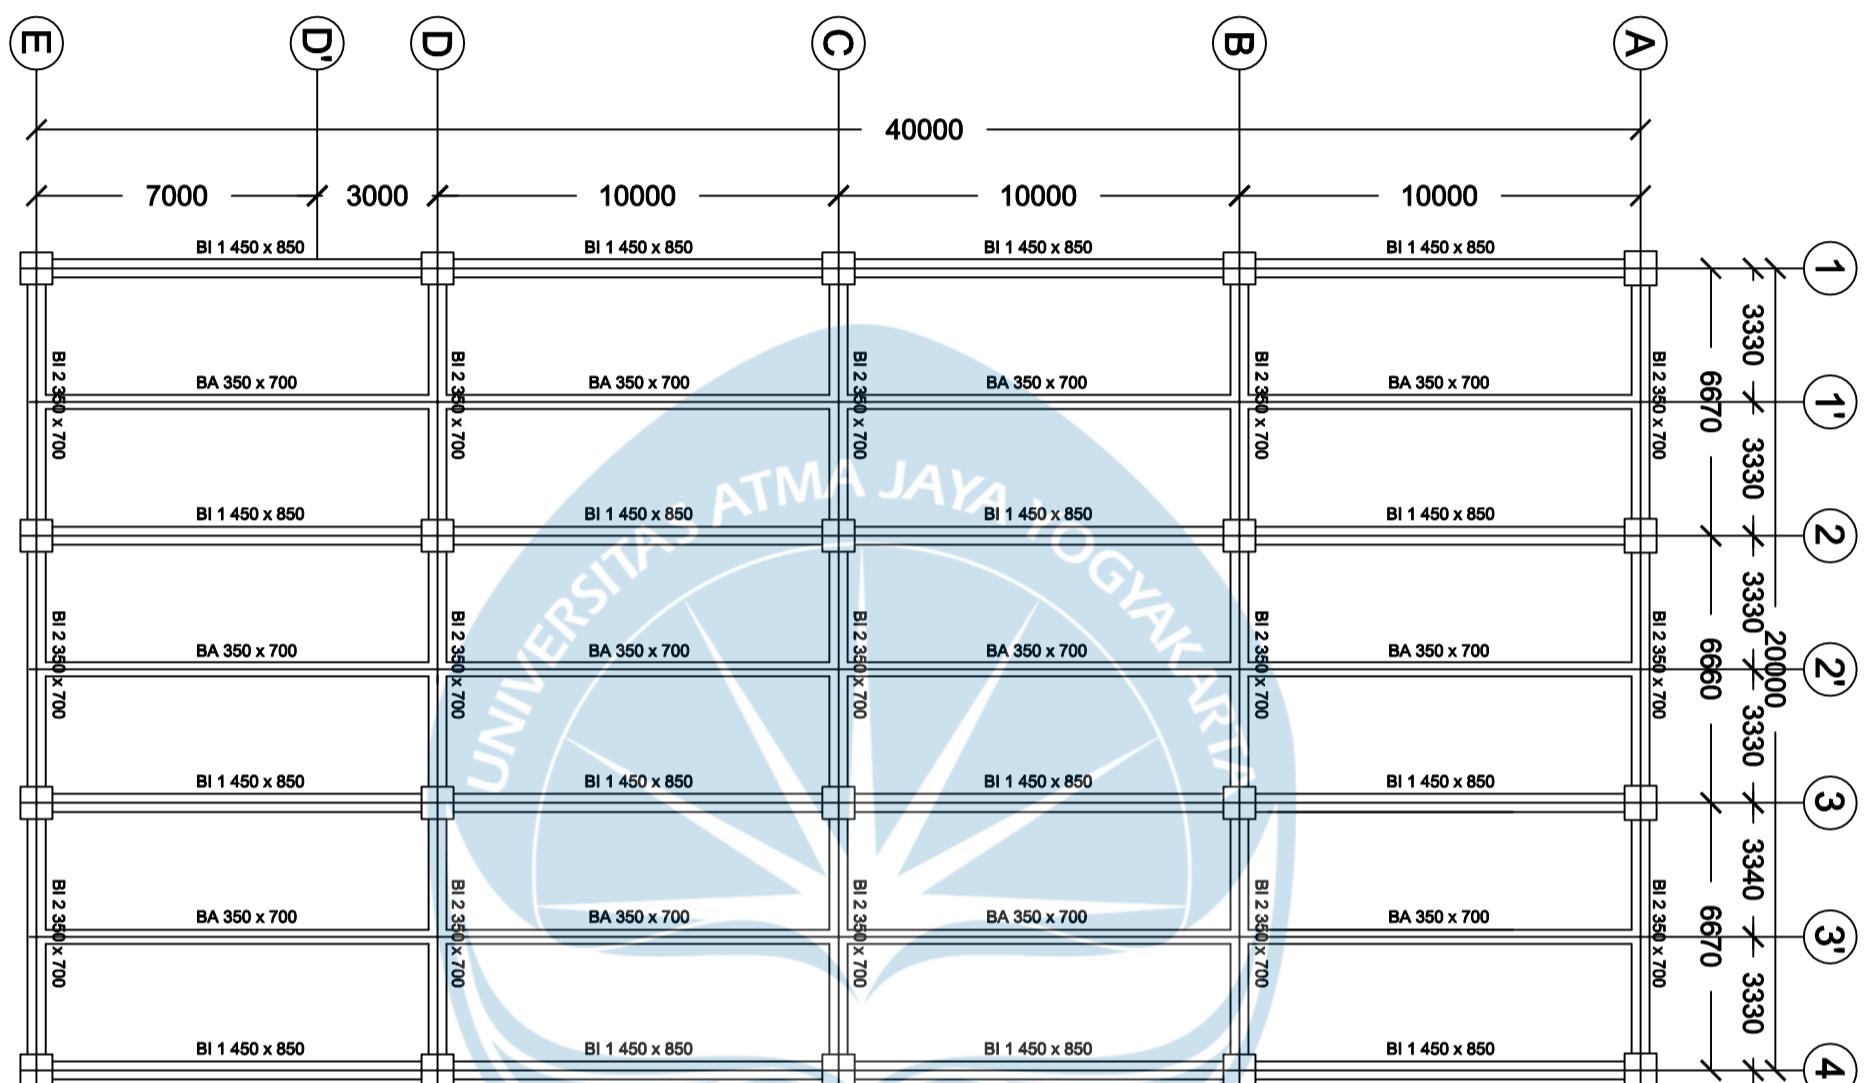

Program Studi Teknik Sipil
FAKULTAS TEKNIK
Universitas Atma Jaya Yogyakarta

JUDUL TUGAS AKHIR

Perancangan Gedung

Museum Gempa

Bumi di Kabupaten

DOSEN PEMBIMBING

Dinar Gumilang Jati, ST., M.Eng.

DIGAMBAR OLEH


Fiqih Zulhazmi H. (190217743)
Fransiskus Dian W. (190217718)
Erens R. Sapulette (190217786)

KETERANGAN

SKALA 1 : 100

JUDUL GAMBAR

PENAMAAN
BALOK
LANTAI ATAP

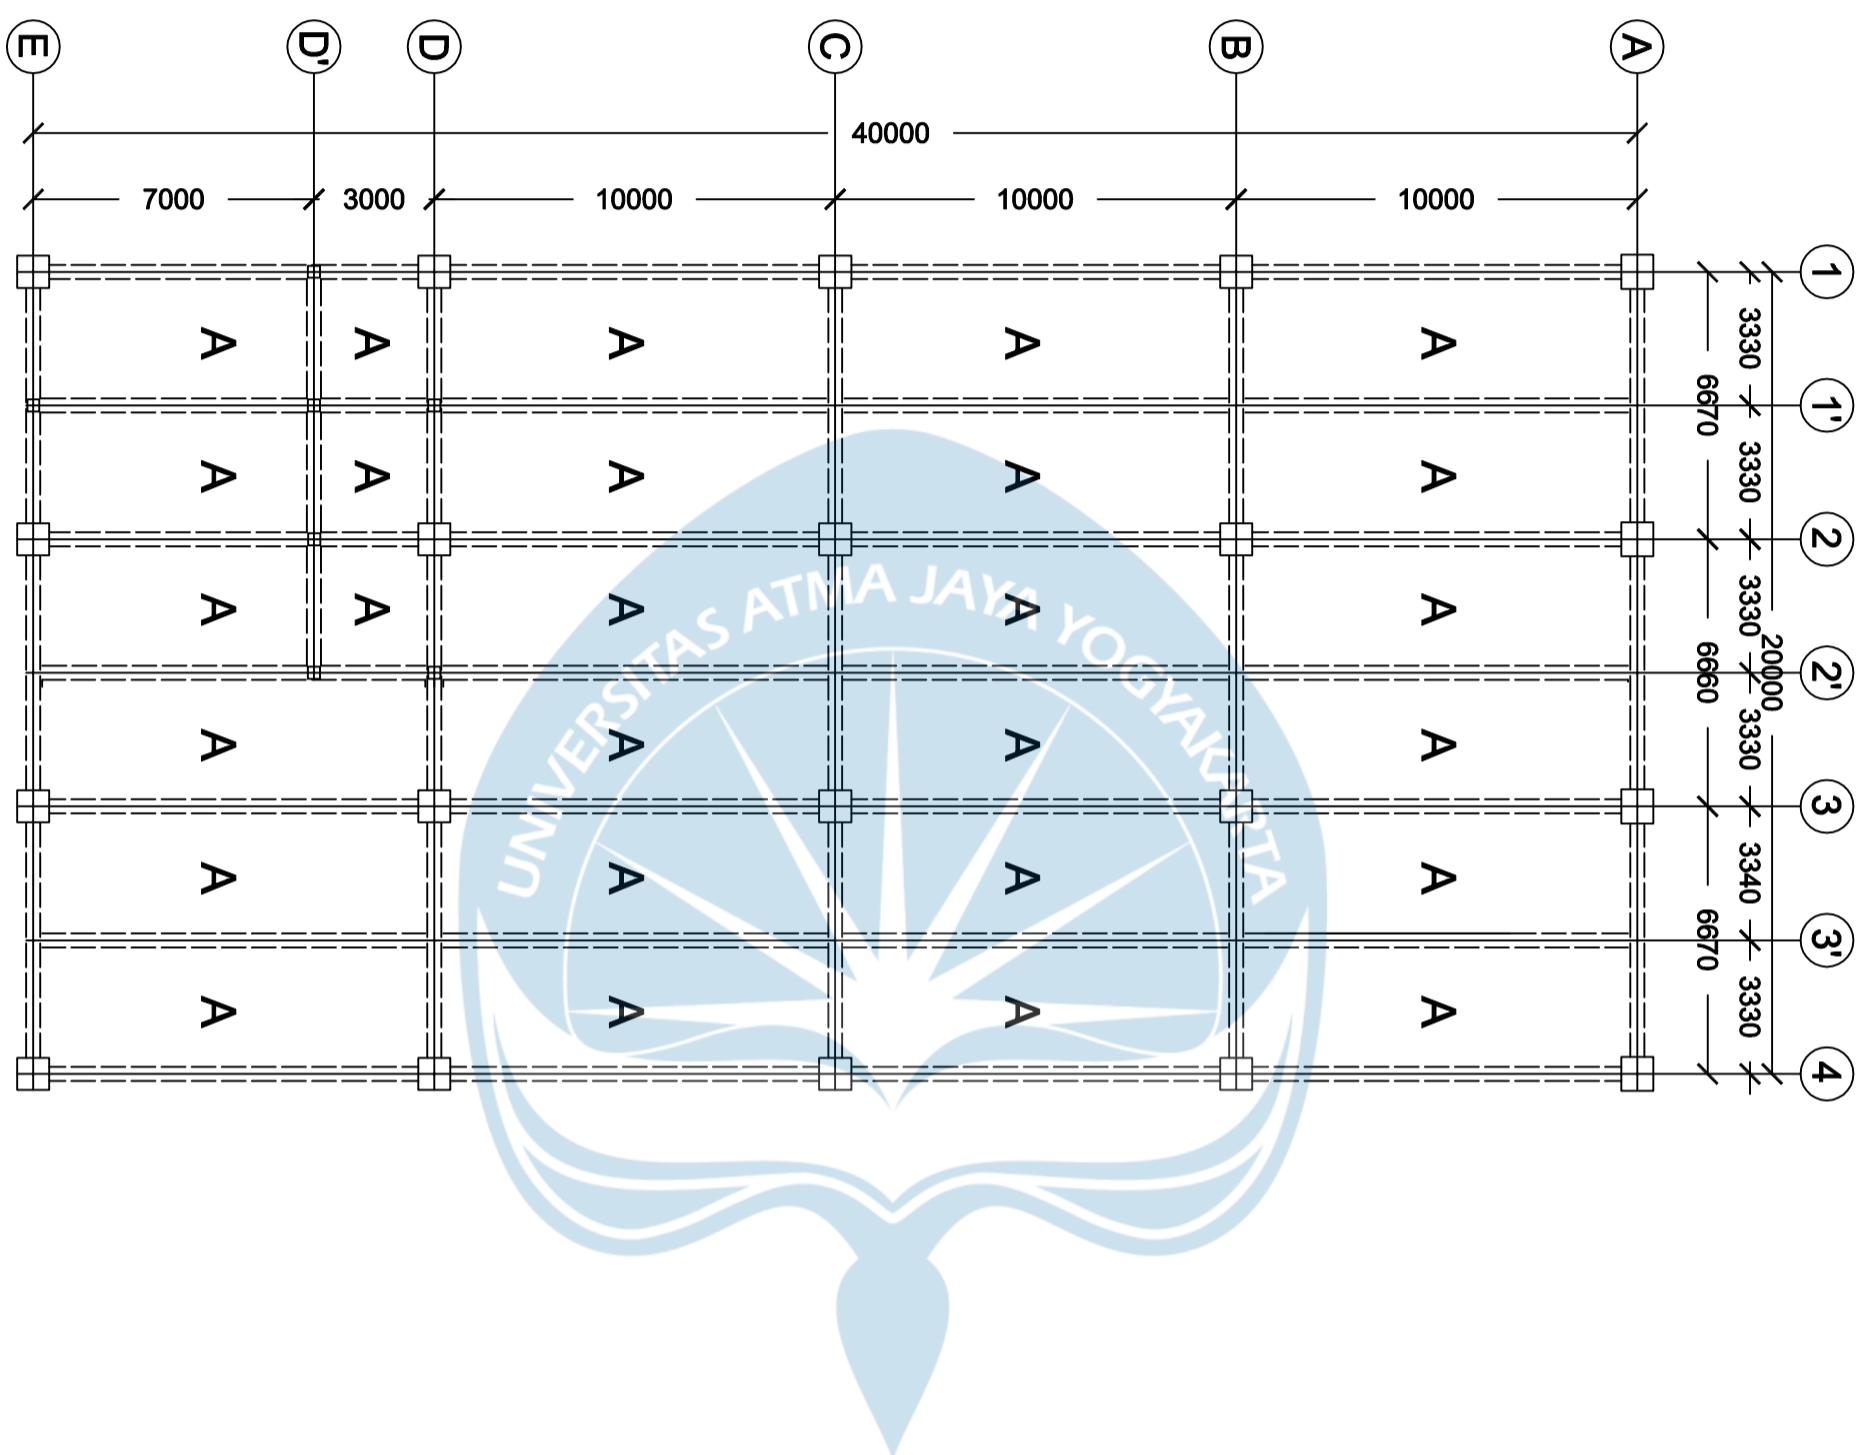

Program Studi Teknik Sipil
FAKULTAS TEKNIK
Universitas Atma Jaya Yogyakarta

JUDUL TUGAS AKHIR

**Perancangan Gedung
Museum Gempa
Bumi di Kabupaten
Bantul**

DOSEN PEMBIMBING

Dinar Gumilang Jati, ST., M.Eng.

DIGAMBAR OLEH


Fiqih Zulhazmi H. (190217743)
Fransiskus Dian W. (190217718)
Erens R. Sapulette (190217786)

KETERANGAN

SKALA 1 : 100

JUDUL GAMBAR

**PENAMAAN
PELAT LANTAI 1**

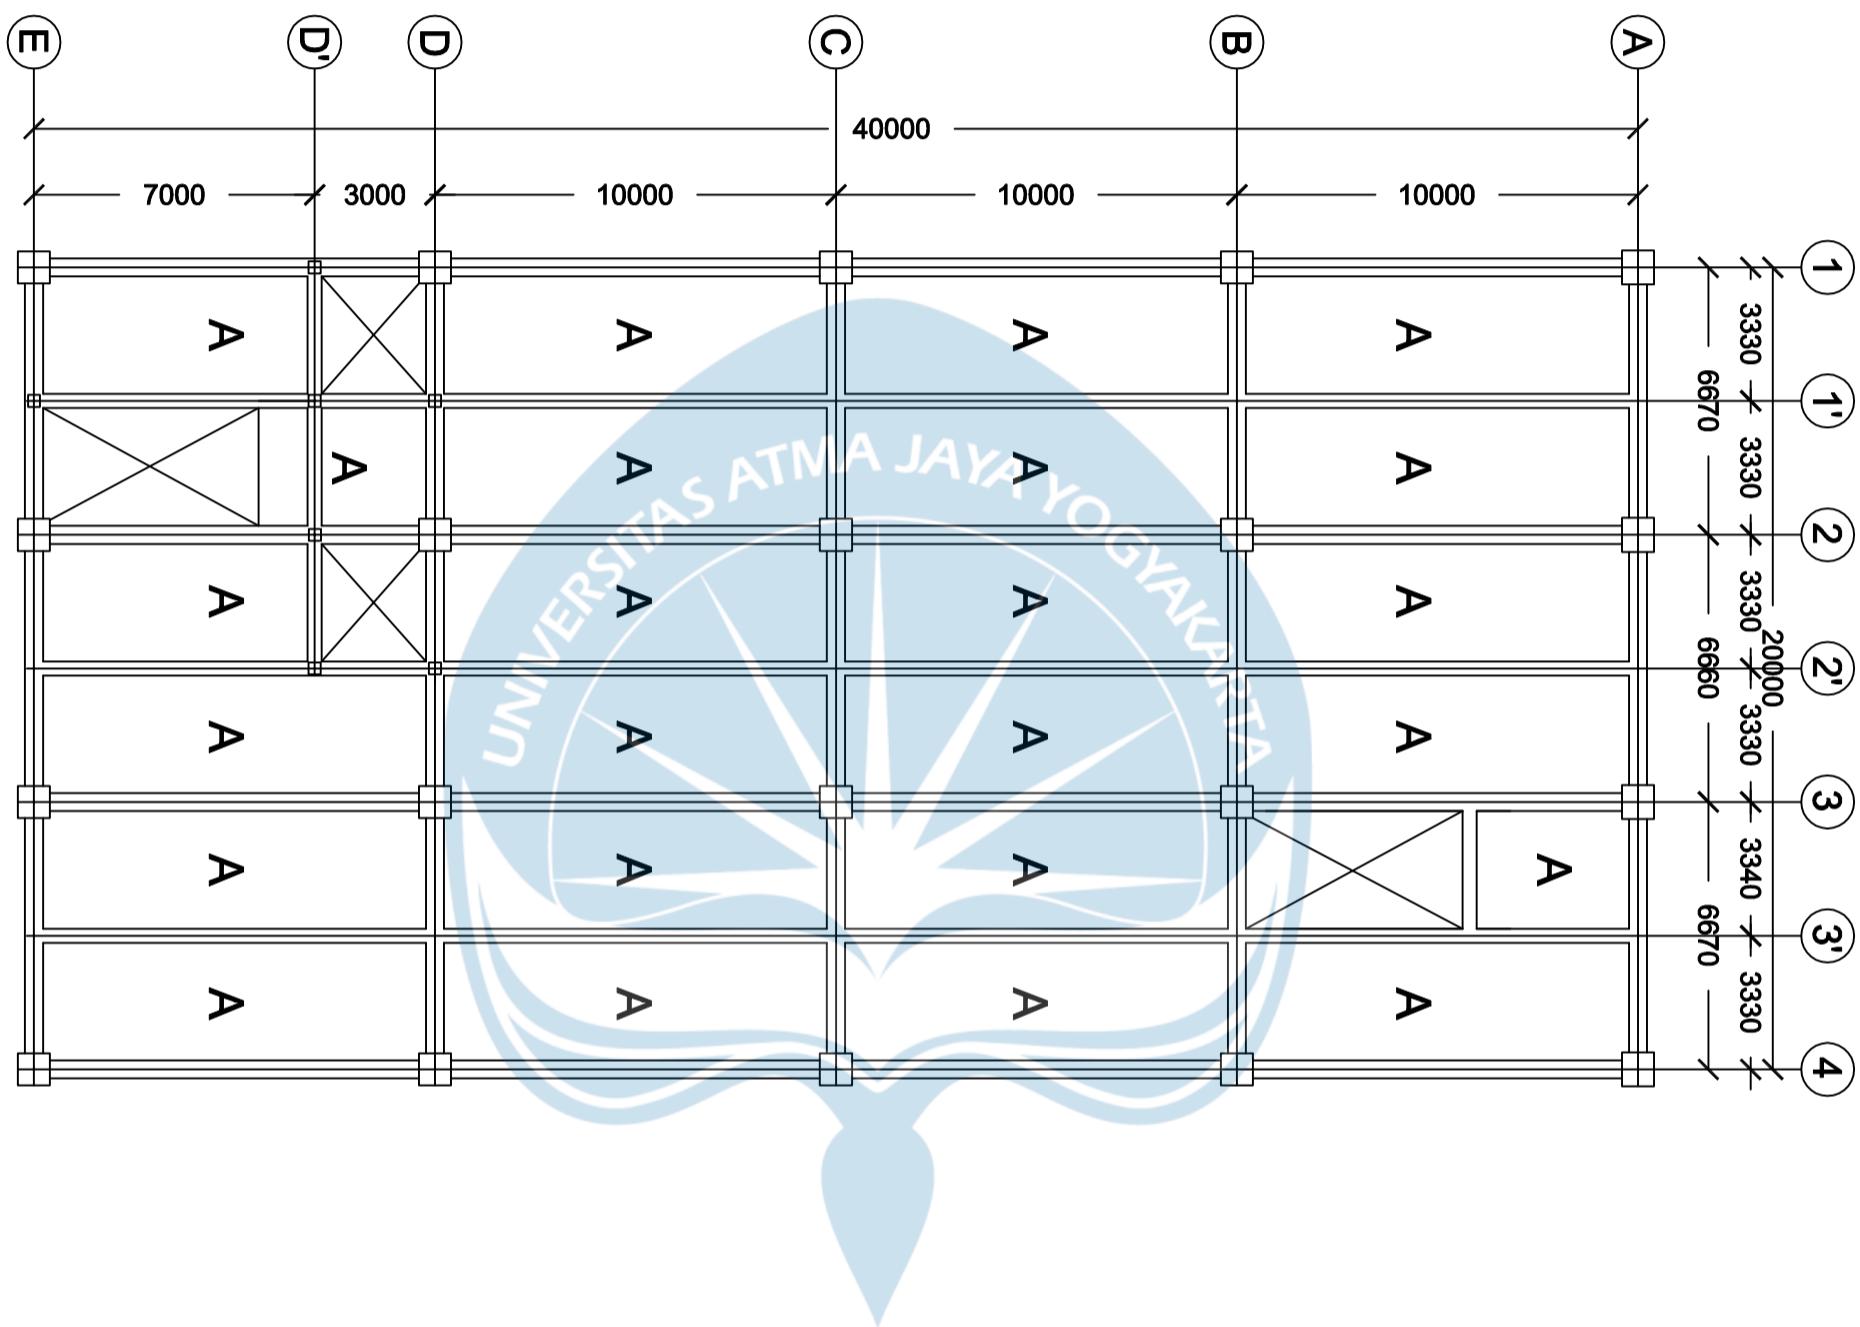

Program Studi Teknik Sipil
FAKULTAS TEKNIK
Universitas Atma Jaya Yogyakarta

JUDUL TUGAS AKHIR

**Perancangan Gedung
Museum Gempa
Bumi di Kabupaten
Bantul**

DOSEN PEMBIMBING

Dinar Gumilang Jati, ST., M.Eng.

DIGAMBAR OLEH


Fiqih Zulhazmi H. (190217743)
Fransiskus Dian W. (190217718)
Erens R. Sapulette (190217786)

KETERANGAN

SKALA 1 : 100

JUDUL GAMBAR

**PENAMAAN
PELAT LANTAI
TIPIKAL**

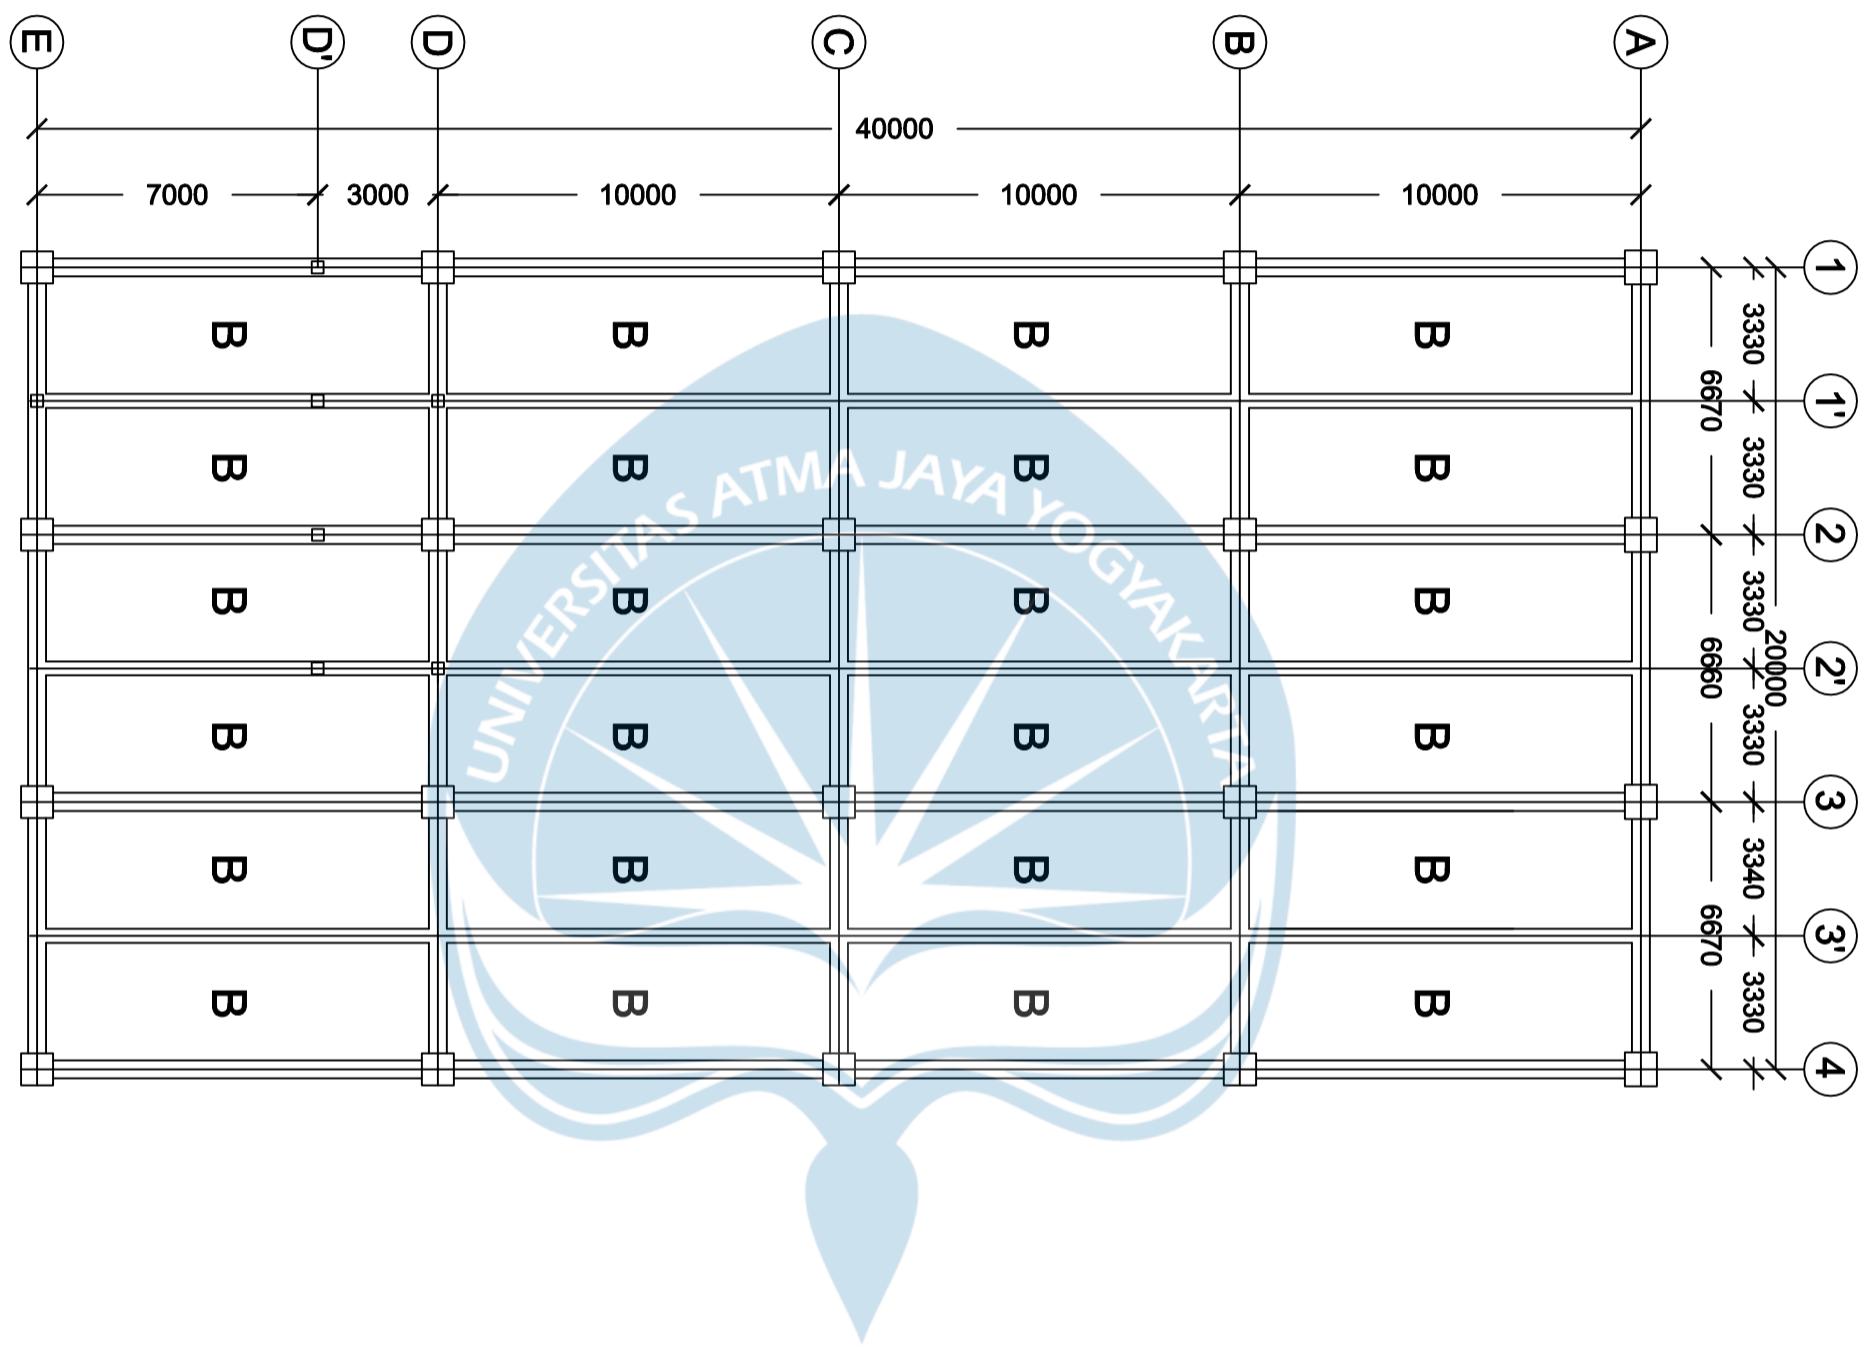

Program Studi Teknik Sipil
FAKULTAS TEKNIK
Universitas Atma Jaya Yogyakarta

JUDUL TUGAS AKHIR

**Perancangan Gedung
Museum Gempa
Bumi di Kabupaten
Bantul**

DOSEN PEMBIMBING

Dinar Gumilang Jati, ST., M.Eng.

DIGAMBAR OLEH


Fiqih Zulhazmi H. (190217743)
Fransiskus Dian W. (190217718)
Erens R. Sapulette (190217786)

KETERANGAN

SKALA 1 : 100

JUDUL GAMBAR

**PENAMAAN
PELAT ATAP**

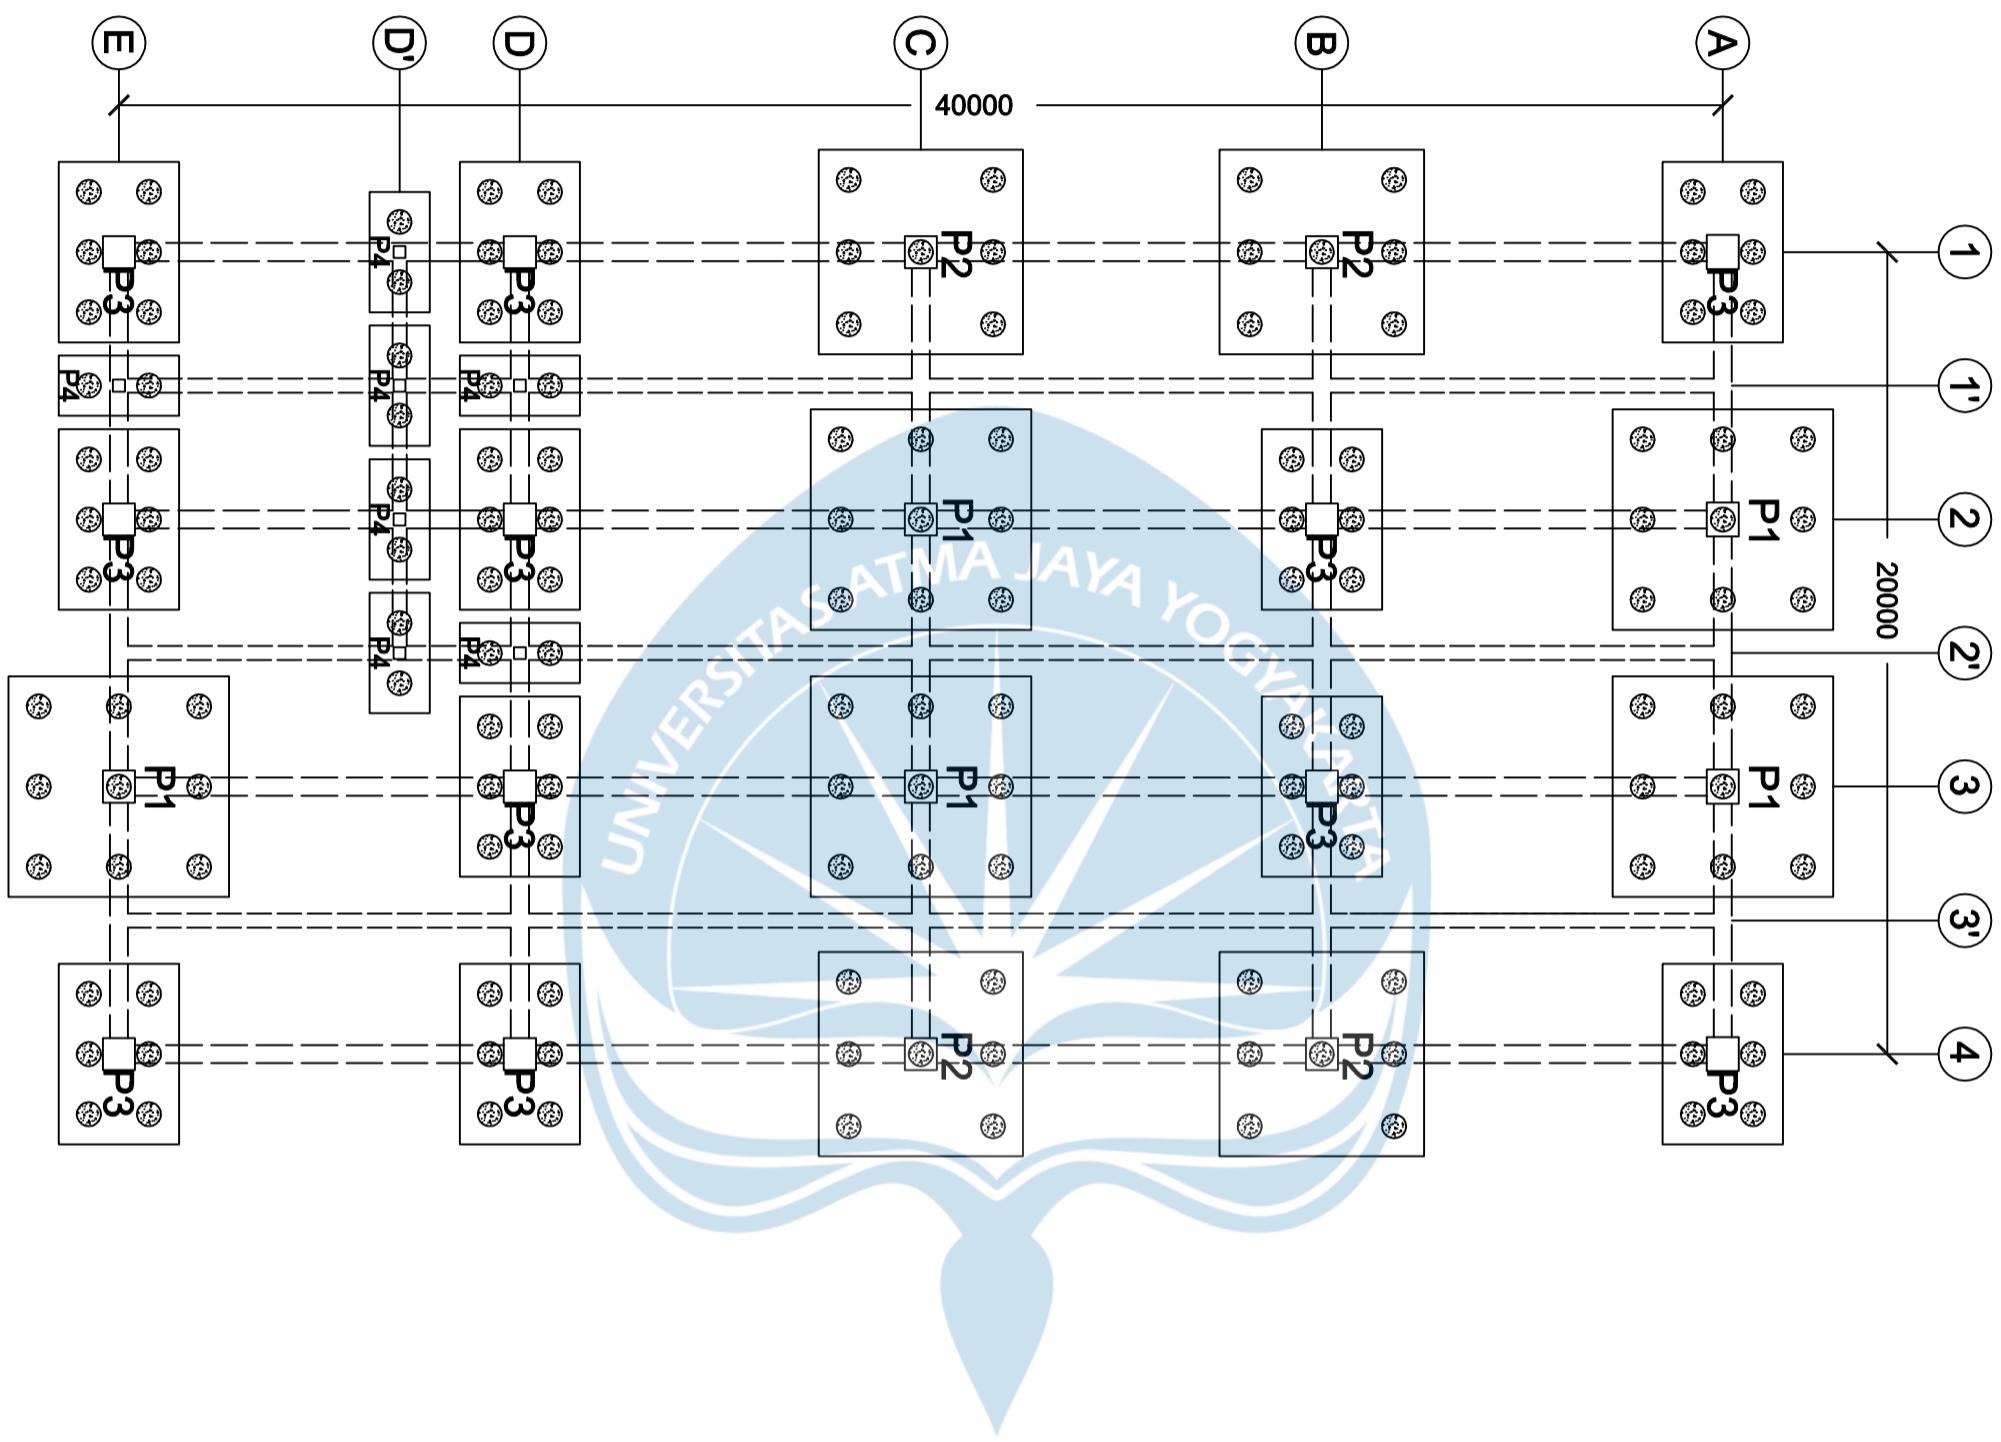

Program Studi Teknik Sipil
FAKULTAS TEKNIK
Universitas Atma Jaya Yogyakarta

JUDUL TUGAS AKHIR

Perancangan Gedung

Museum Gempa

Bumi di Kabupaten

Bantul

DOSEN PEMBIMBING

Dinar Gumilang Jati, ST., M.Eng.

DIGAMBAR OLEH

Fiqih Zulhazmi H. (190217743)
Fransiskus Dian W. (190217718)
Erens R. Sapulette (190217786)

KETERANGAN

SKALA 1 : 100

JUDUL GAMBAR

**DENAH
FONDASI**





Program Studi Teknik Sipil
FAKULTAS TEKNIK

Universitas Atma Jaya Yogyakarta

JUDUL TUGAS AKHIR

Perancangan Gedung

Museum Gempa

Bumi di Kabupaten

Bantul

DOSEN PEMBIMBING

Dinar Gumilang Jati, ST., M.Eng.

DIGAMBAR OLEH

Fiqih Zulhazmi H. (190217743)
Fransiskus Dian W. (190217718)
Erens R. Sapulette (190217786)

Sengkang Tengah


4D13 - 100

KETERANGAN

Mutu Beton F'c 28 MPa
Mutu Baja Fy 420 MPa
Selimut Beton 40 mm

KOLOM

TULANGAN

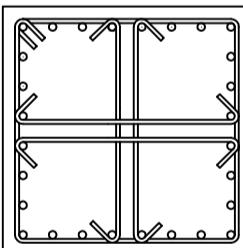

JUDUL GAMBAR

KOLOM

800X800 mm

LANTAI Tipikal

UKURAN KOLOM

800 X 800 mm

TULANGAN LONGITUDINAL

28D25

SENGKANG ATAS

4D13-100

SENGKANG TENGAH

4D13-150

SENGKANG BAWAH

4D13-100

3150

790


1570

790

4D13 - 100

28D25

4D13 - 150

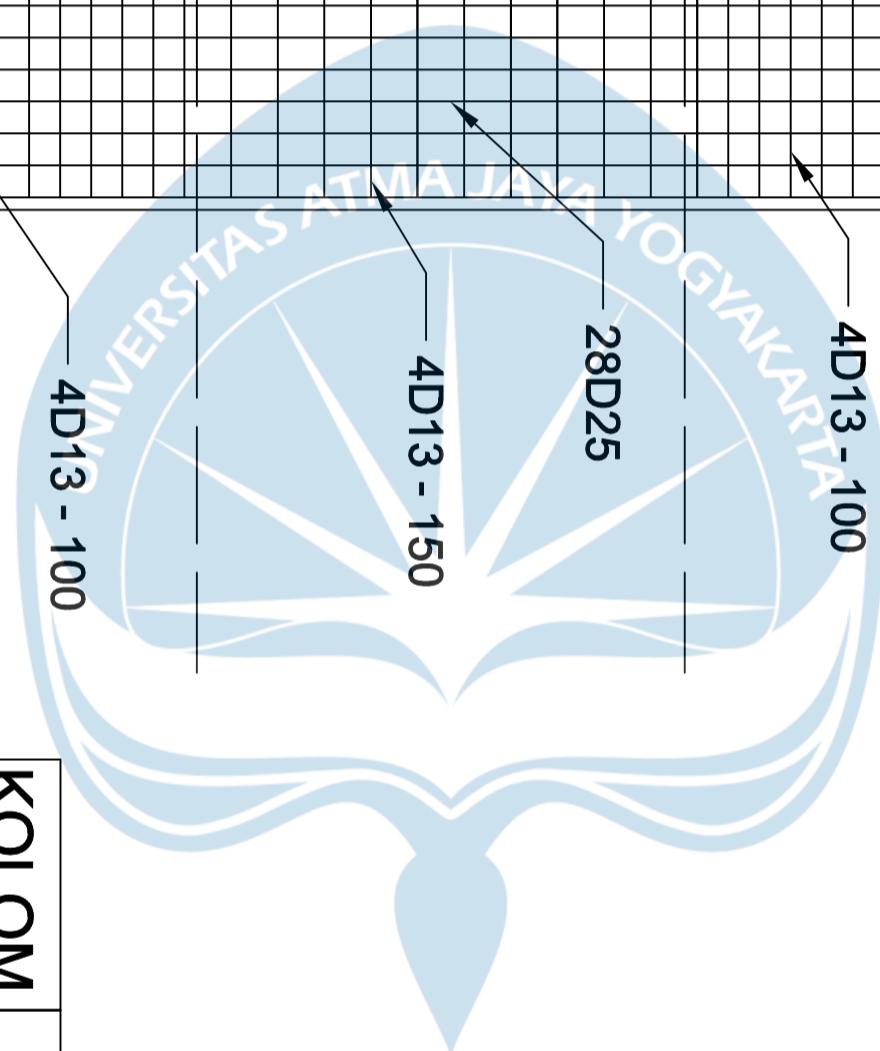



Program Studi Teknik Sipil
FAKULTAS TEKNIK

Universitas Atma Jaya Yogyakarta

JUDUL TUGAS AKHIR

Perancangan Gedung

Museum Gempa

Bumi di Kabupaten

Bantul

DOSEN PEMBIMBING

Dinar Gumilang Jati, ST., M.Eng.


DIGAMBAR OLEH

Fiqih Zulhazmi H. (190217743)
Fransiskus Dian W. (190217718)
Erens R. Sapulette (190217786)

Sengkang Tengah

KOLOM

TULANGAN

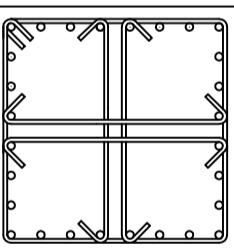

K1

KETERANGAN


Mutu Beton F'c 28 MPa
Mutu Baja Fy 420 MPa
Selimut Beton 40 mm

JUDUL GAMBAR

KOLOM

800X800 mm

LANTAI 5

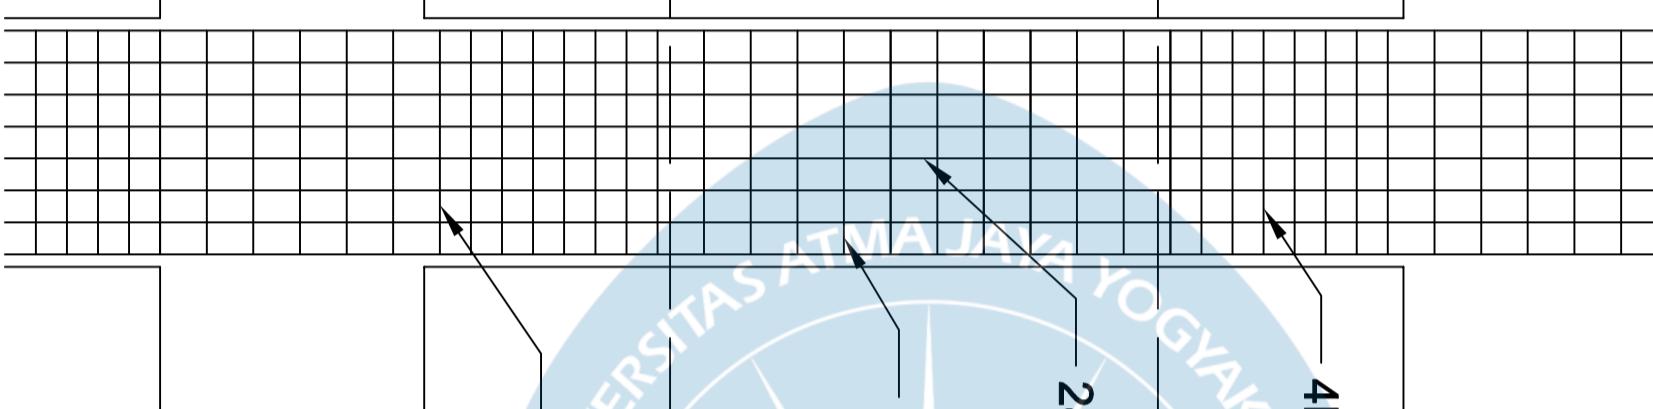

3150
790 1570 790

KOLOM	TULANGAN	KETERANGAN	JUDUL GAMBAR
UKURAN KOLOM	800 X 800 mm		
TULANGAN LONGITUDINAL	28D25		
SENGKANG ATAS	4D13-100		
SENGKANG TENGAH	4D13-150		
SENGKANG BAWAH	4D13-100		



Program Studi Teknik Sipil

FAKULTAS TEKNIK

Universitas Atma Jaya Yogyakarta

JUDUL TUGAS AKHIR

Perancangan Gedung

Museum Gempa

Bumi di Kabupaten

Bantul

DOSEN PEMBIMBING

Dinar Gumilang Jati, ST., M.Eng.

28D25

4D13 - 100

4D13 - 150

4D13 - 100

Sengkang Tengah

3150


1570

790

Sengkang Atas

KOLOM

TULANGAN

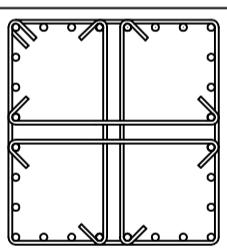

K2

DIGAMBAR OLEH

Fiqih Zulhazmi H. (190217743)
Fransiskus Dian W. (190217718)
Erens R. Sapulette (190217786)

KETERANGAN

Mutu Beton F'c 28 MPa
Mutu Baja Fy 420 MPa
Selimut Beton 40 mm

JUDUL GAMBAR

KOLOM

800X850 mm

UKURAN KOLOM	800 X 850 mm
TULANGAN LONGITUDINAL	28D25
SENGKANG ATAS	4D13-100
SENGKANG TENGAH	4D13-150
SENGKANG BAWAH	4D13-100

LANTAI Tipikal



Program Studi Teknik Sipil
FAKULTAS TEKNIK

Universitas Atma Jaya Yogyakarta

JUDUL TUGAS AKHIR

Perancangan Gedung

Museum Gempa

Bumi di Kabupaten

Bantul

DOSEN PEMBIMBING

Dinar Gumilang Jati, ST., M.Eng.

DIGAMBAR OLEH


Fiqih Zulhazmi H. (190217743)
Fransiskus Dian W. (190217718)
Erens R. Sapulette (190217786)

Sengkang Tengah

4D13 - 100
28D25

4D13 - 150

K2

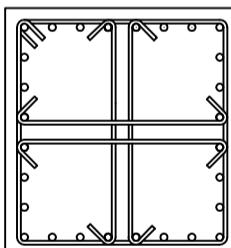

KETERANGAN

Mutu Beton F'c 28 MPa
Mutu Baja Fy 420 MPa
Selimut Beton 40 mm

KOLOM


TULANGAN

JUDUL GAMBAR

KOLOM

800X850 mm

LANTAI 5

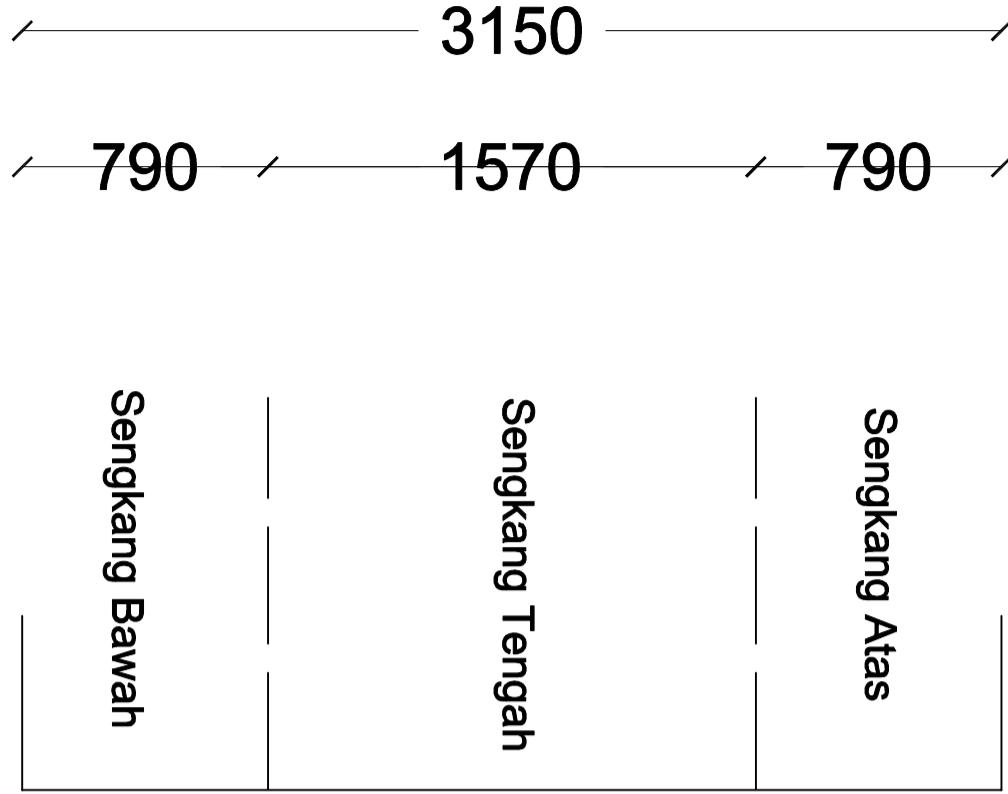

KOLOM	TULANGAN	KETERANGAN	JUDUL GAMBAR
UKURAN KOLOM	800 X 850 mm		
TULANGAN LONGITUDINAL	28D25		
SENGKANG ATAS	4D13-100		
SENGKANG TENGAH	4D13-150		
SENGKANG BAWAH	4D13-100		



Program Studi Teknik Sipil

FAKULTAS TEKNIK

Universitas Atma Jaya Yogyakarta

JUDUL TUGAS AKHIR

Perancangan Gedung

Museum Gempa

Bumi di Kabupaten

Bantul

DOSEN PEMBIMBING

Dinar Gumilang Jati, ST., M.Eng.

DIGAMBAR OLEH


Fiqih Zulhazmi H. (190217743)
Fransiskus Dian W. (190217718)
Erens R. Sapulette (190217786)

KETERANGAN


Mutu Beton F'c 28 MPa
Mutu Baja Fy 420 MPa
Selimut Beton 40 mm

JUDUL GAMBAR

KOLOM

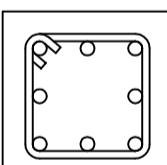

KOLOM

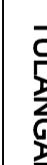

300X300 mm
LANTAI Tipikal

K3

KOLOM

300 X 300 mm

UKURAN KOLOM	300 X 300 mm
TULANGAN LONGITUDINAL	8D25
SENGKANG ATAS	2D13-100
SENGKANG TENGAH	2D13-150
SENGKANG BAWAH	2D13-100



Program Studi Teknik Sipil
FAKULTAS TEKNIK
Universitas Atma Jaya Yogyakarta

JUDUL TUGAS AKHIR

Perancangan Gedung

Museum Gempa

Bumi di Kabupaten

Bantul

DOSEN PEMBIMBING

Dinar Gumilang Jati, ST., M.Eng.


DIGAMBAR OLEH

Fiqih Zulhazmi H. (190217743)
Fransiskus Dian W. (190217718)
Erens R. Sapulette (190217786)

KETERANGAN


Mutu Beton F'c 28 MPa
Mutu Baja Fy 420 MPa
Selimut Beton 40 mm

JUDUL GAMBAR

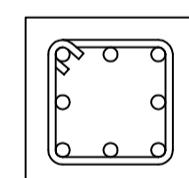

KOLOM	TULANGAN	KETERANGAN
K3		Mutu Beton F'c 28 MPa Mutu Baja Fy 420 MPa Selimut Beton 40 mm

KOLOM	JUDUL GAMBAR
300X300 mm	300X300 mm LANTAI 5

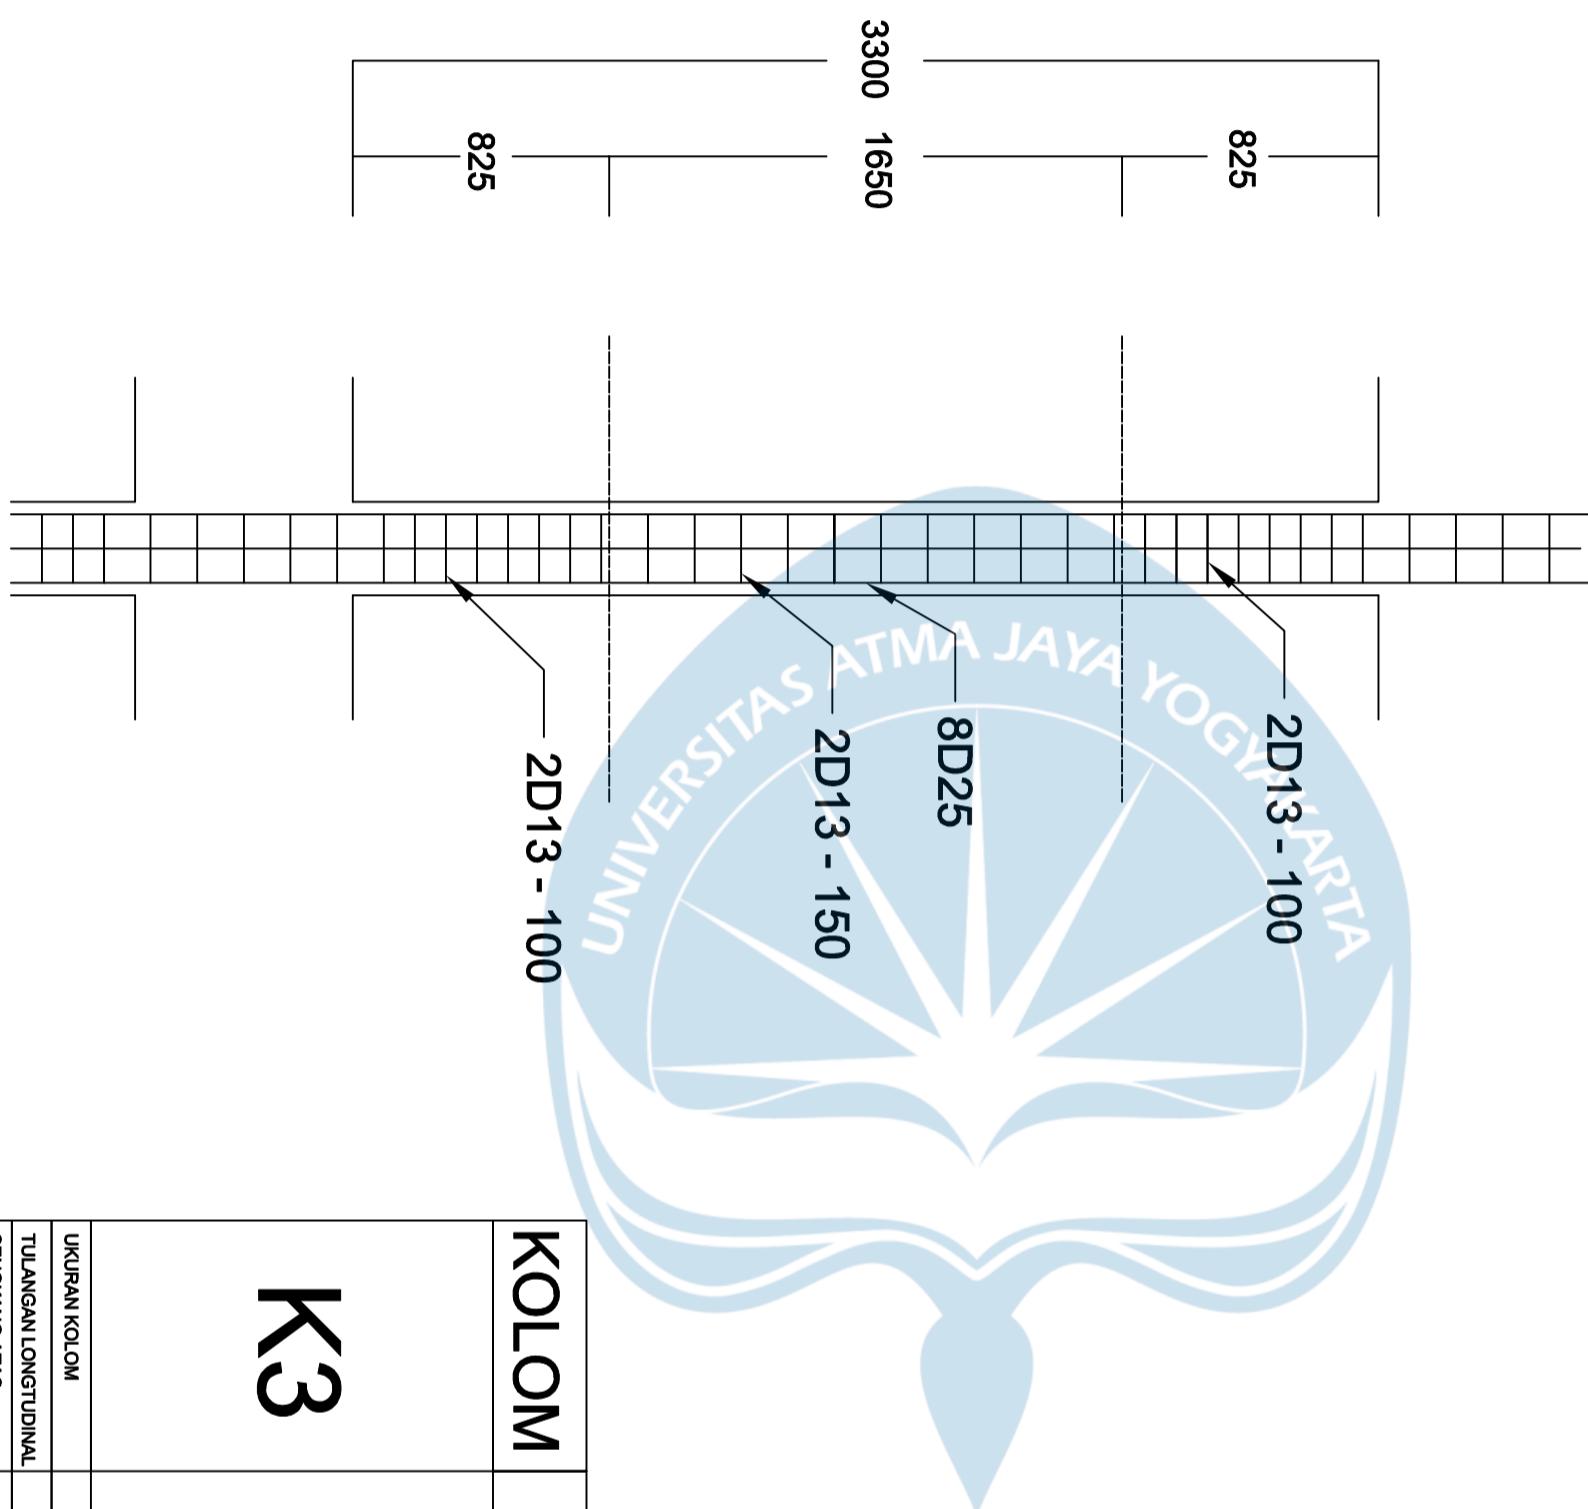



Program Studi Teknik Sipil

FAKULTAS TEKNIK

Universitas Atma Jaya Yogyakarta

JUDUL TUGAS AKHIR

Perancangan Gedung

5870

2330

1470

Sengkang Tumpuan

2D13 - 90

8D25

4D25

2D13 - 150

8D25

4D13

5D25

4D13

Fiqih Zulhazmi H. (190217743)
Fransiskus Dian W. (190217718)
Erens R. Sapulette (190217786)

Dinar Gumilang Jati, ST., M.Eng.

DIGAMBAR OLEH

Bumi di Kabupaten

Bantul

DOSEN PEMBIMBING

Museum Gempa

Bantul

TULANGAN

KIRI

TENGAH

KANAN

KETERANGAN

SKALA 1 : 10

JUDUL GAMBAR

DETAL SLOOF

350 X 700 mm

Besi Atas

5D20

3D20

5D20

Besi Bawah

3D20

3D20

Sengkang

2D13 - 100

2D13 - 150

2D13 - 100

DETAL SLOOF

350 X 700 mm

Bentang 6,67 m

SLOOF			
	KIRI	TENGAH	KANAN
SLOOF			
35 X 70			
Ukuran Sloof	350 x 700 mm		
Besi Atas	5D20	3D20	5D20
Besi Bawah	3D20	3D20	3D20
Sengkang	2D13 - 100	2D13 - 150	2D13 - 100
Tulangan Pinggang	4D13	4D13	4D13



Program Studi Teknik Sipil
FAKULTAS TEKNIK
Universitas Atma Jaya Yogyakarta

JUDUL TUGAS AKHIR

Perancangan Gedung


Museum Gempa

Bumi di Kabupaten

Bantul

DOSEN PEMBIMBING

Dinar Gumilang Jati, ST., M.Eng.

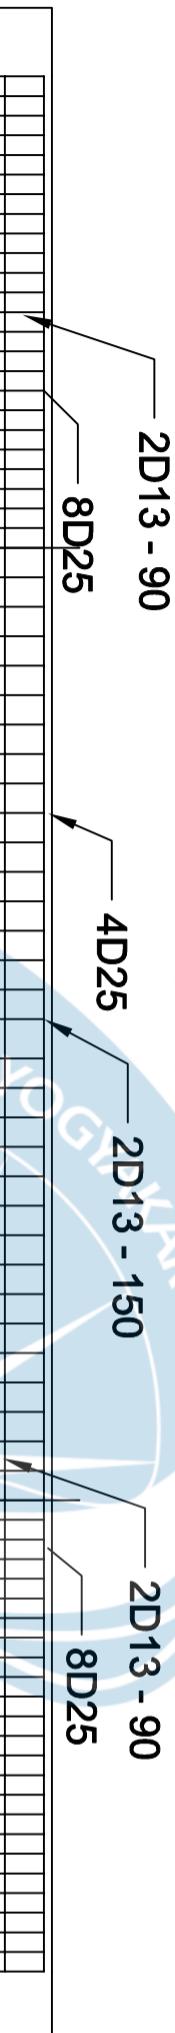

KETERANGAN

DIGAMBAR OLEH

Fiqih Zulhazmi H. (190217743)
Fransiskus Dian W. (190217718)
Erens R. Sapulette (190217786)

SLOOF

KIRI

TULANGAN

TENGAH

KANAN

KETERANGAN

SKALA 1 : 10

JUDUL GAMBAR

Ukuran Sloof

350 X 700 mm

Besi Atas

5D20

3D20

5D20

Besi Bawah

3D20

3D20

3D20

Sengkang

2D13 - 100

2D13 - 150

2D13 - 100

SLOOF			
KIRI	TENGAH	KANAN	KETERANGAN
SLOOF			
35 X 70			
DETAIL SLOOF			
Besi Atas	5D20	3D20	5D20
Besi Bawah	3D20	3D20	3D20
Sengkang	2D13 - 100	2D13 - 150	2D13 - 100
Tulangan Pinggang	4D13	4D13	4D13



Program Studi Teknik Sipil

FAKULTAS TEKNIK

Versitas Atma Jaya Yogyakarta

Perancangan Gedung

Museum Gempa

Bumi di Kabupaten

Bantul

DOSEN PEMBIMBING

卷之三

är Gummiläng Jati, S.I., M.E.

DISAMBAROI EH

卷之三

H. Zulhazmi (19021774)

nsiskus Dian W. (1902177

ns R. Sapullette (1902) // 8

VETERAN CAN

卷之三

SKALA 1 : 10

100


JUDUL GAMBAR




DETAILS

350 x 700 mm

Bontang 10 m

卷之三

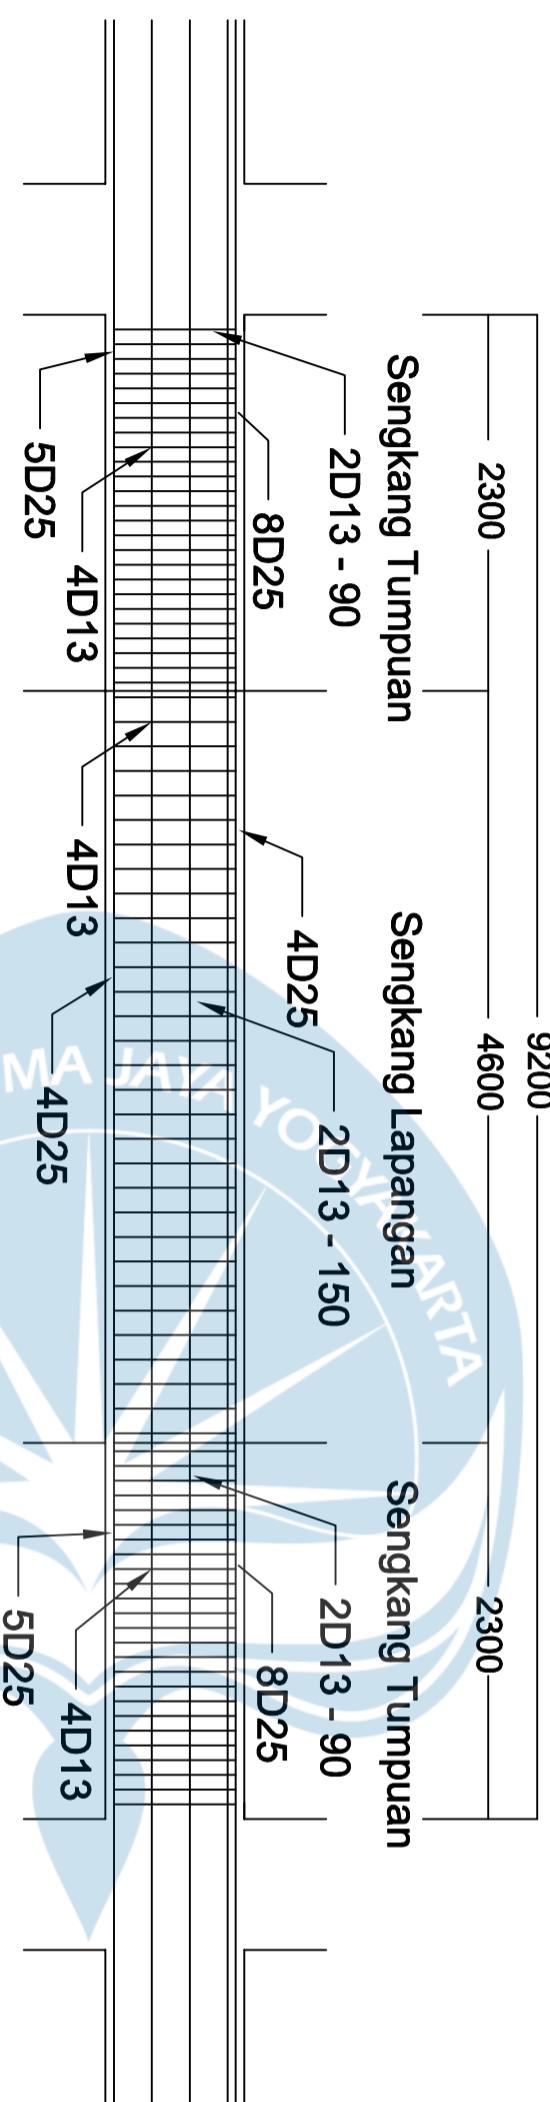

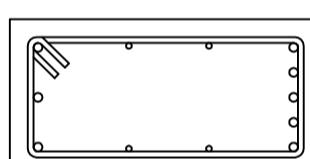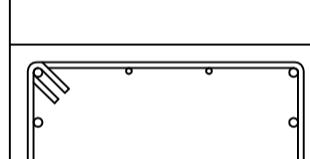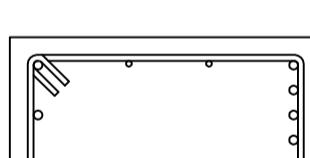		TULANGAN		
		KIRI	TENGAH	KANAN
		KETERANGAN		
SLOOF	35 X 70			
Ukuran Sloof	350 x 700 mm			SKALA 1 : 10
Besi Atas	5D20	3D20	5D20	JUDUL GAMBAR
Besi Bawah	3D20	3D20	3D20	
Sengkang	2D13 - 100	2D13 - 150	2D13 - 100	
Tulangan Pinggang	4D13	4D13	4D13	
		DETAIL SLOOF 350 X 700 mm Bentang 10 m		



Program Studi Teknik Sipil
FAKULTAS TEKNIK
Universitas Atma Jaya Yogyakarta

JUDUL TUGAS AKHIR

Perancangan Gedung
Museum Gempa
Bumi di Kabupaten
Bantul

DOSEN PEMBIMBING

Dinar Gumilang Jati, ST., M.Eng.

DIGAMBAR OLEH




Fiqih Zulhazmi H. (190217743)
Fransiskus Dian W. (190217718)
Erens R. Sapulette (190217786)

KETERANGAN


SKALA 1 : 10

JUDUL GAMBAR

DETAIL BALOK
BA 350 X 700 mm

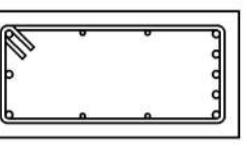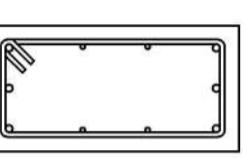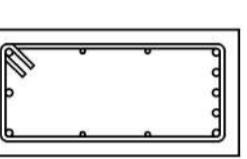BALOK	TULANGAN		
	KIRI	TENGAH	KANAN
BALOK ANAK			
35 X 70			

Ukuran Balok	350 x 700 mm
Besi Atas	5D20
Besi Bawah	3D20
Sengkang	2D13 - 100
Tulangan Pinggang	4D13

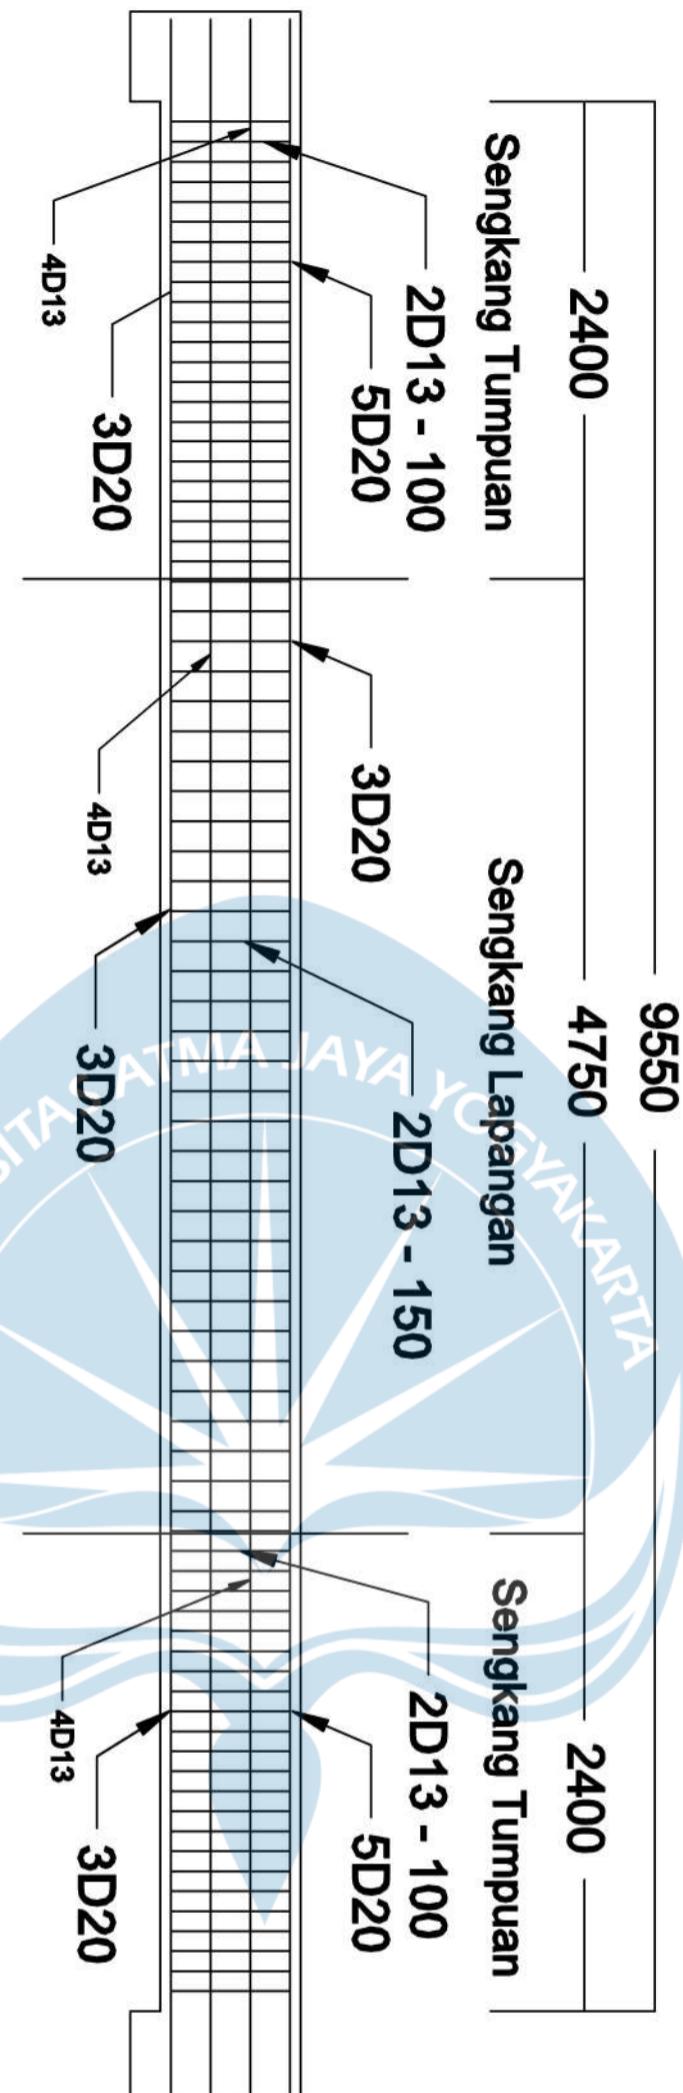



Program Studi Teknik Sipil
FAKULTAS TEKNIK
Universitas Atma Jaya Yogyakarta

JUDUL TUGAS AKHIR

Perancangan Gedung
Museum Gempa
Bumi di Kabupaten
Bantul

DOSEN PEMBIMBING

Dinar Gumilang Jati, ST., M.Eng.

DIGAMBAR OLEH

Fiqih Zulhazmi H. (190217743)
Fransiskus Dian W. (190217718)
Erens R. Sapulette (190217786)

KETERANGAN


SKALA 1 : 10

JUDUL GAMBAR

DETAL BALOK B
1 450 X 850 mm

BALOK	KIRI	TULANGAN	KANAN
BALOK INDUK 45 x 85 BENTANG 10M			

Ukuran Balok	450 x 850 mm
Besi Atas	8D25
Besi Bawah	5D25
Sengkang	2D13 - 90
Tulangan Pinggang	6D13

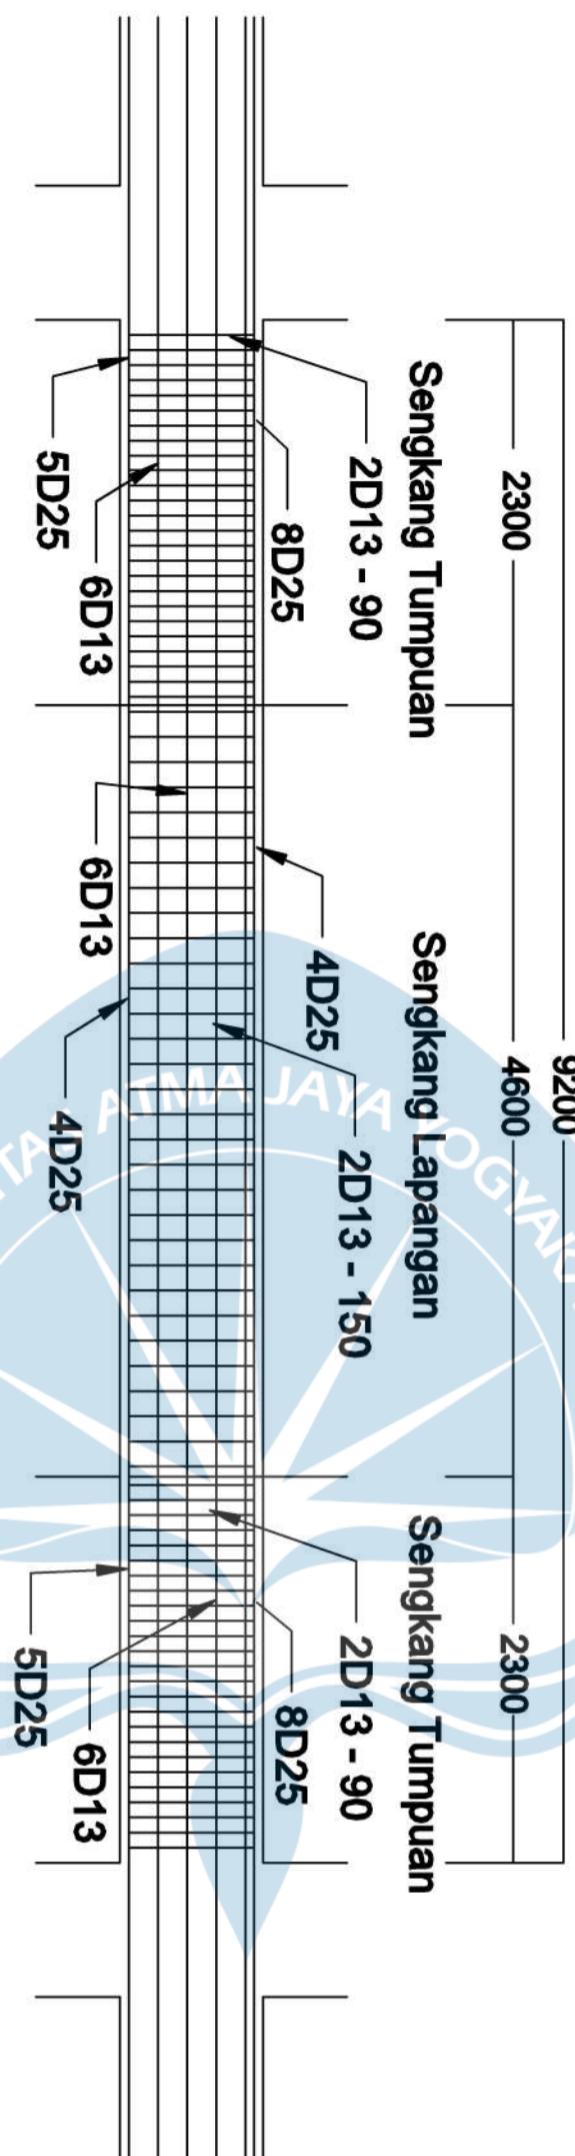

— 3330 — — 3340 —



Program Studi Teknik Sipil
FAKULTAS TEKNIK
Universitas Atma Jaya Yogyakarta

JUDUL TUGAS AKHIR

**Perancangan Gedung
Museum Gempa
Bumi di Kabupaten
Bantul**

DOSEN PEMBIMBING

Dinar Gumilang Jati, ST., M.Eng.

DIGAMBAR OLEH

Fiqih Zulhazmi H. (190217787)
Fransiskus Dian W. (190217842)
Erens R. Sapulette (190217786)

KETERANGAN

Mutu Beton F'c 28 MPa




Mutu Baja Fy 420 MPa

Selimut Beton 20 mm

Tebal Pelat 150 mm

JUDUL GAMBAR

**DETAIL PELAT
LANTAI TIPIKAL (A)**

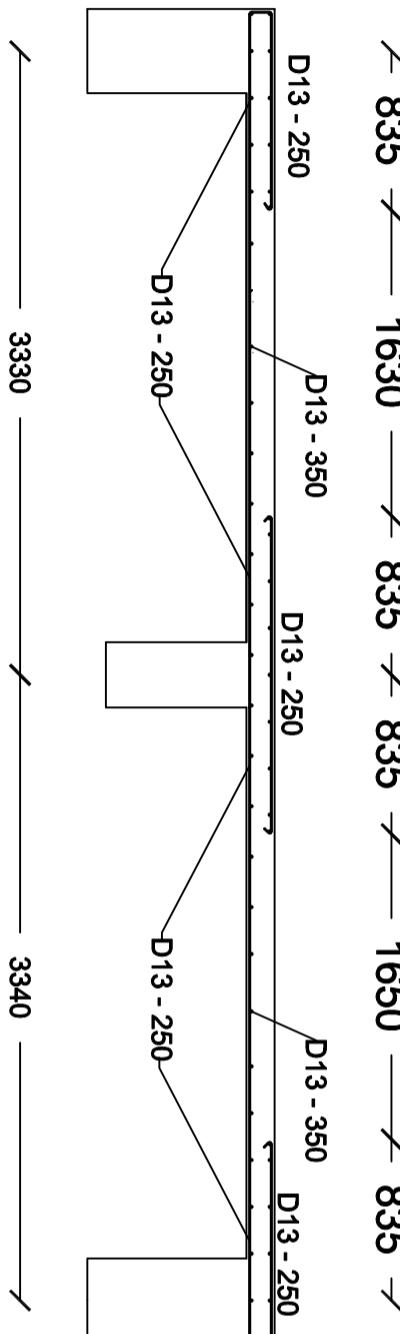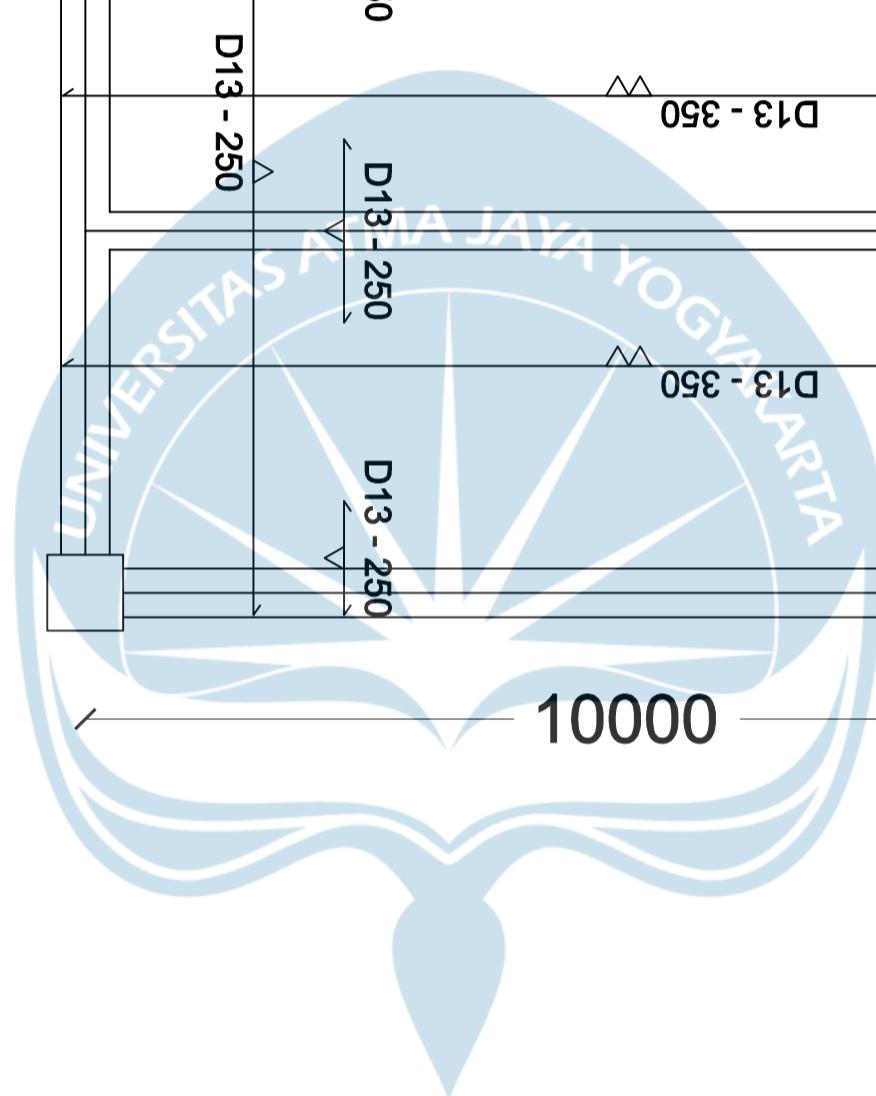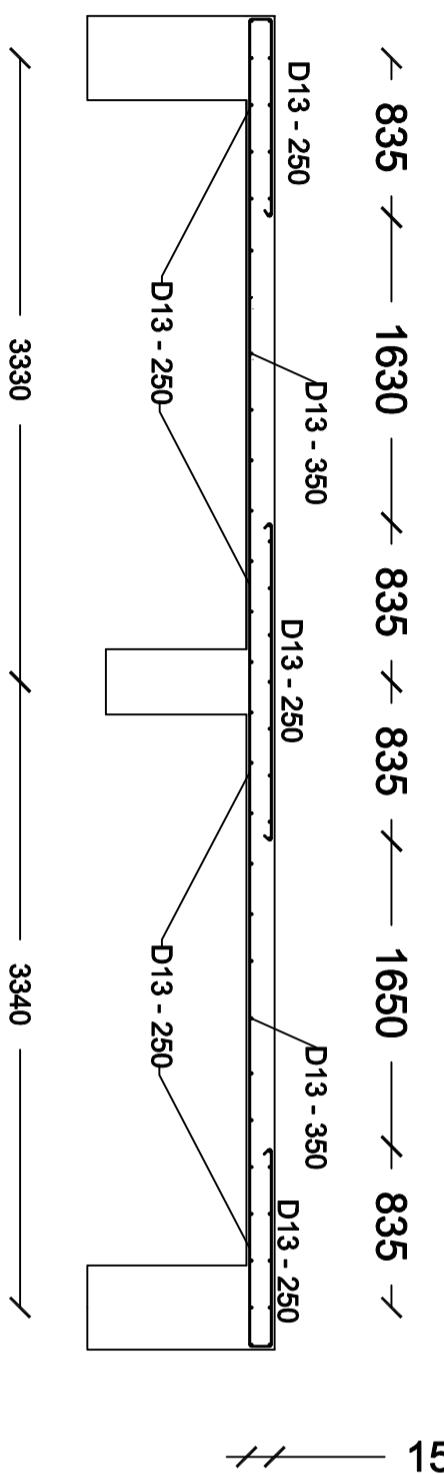

— 3330 — 3340 —



Program Studi Teknik Sipil
FAKULTAS TEKNIK
Universitas Atma Jaya Yogyakarta

JUDUL TUGAS AKHIR

Perancangan Gedung

Museum Gempa

Bumi di Kabupaten

Bantul

DOSEN PEMBIMBING

Dinar Gumilang Jati, ST., M.Eng.

DIGAMBAR OLEH

Fiqih Zulhazmi H. (190217787)
Fransiskus Dian W. (190217842)
Erens R. Sapulette (190217786)



KETERANGAN

Mutu Beton F'c 28 MPa

Mutu Baja Fy 420 MPa
Selimut Beton 20 mm
Tebal Pelat 150 mm

JUDUL GAMBAR

DETAIL PELAT ATAP

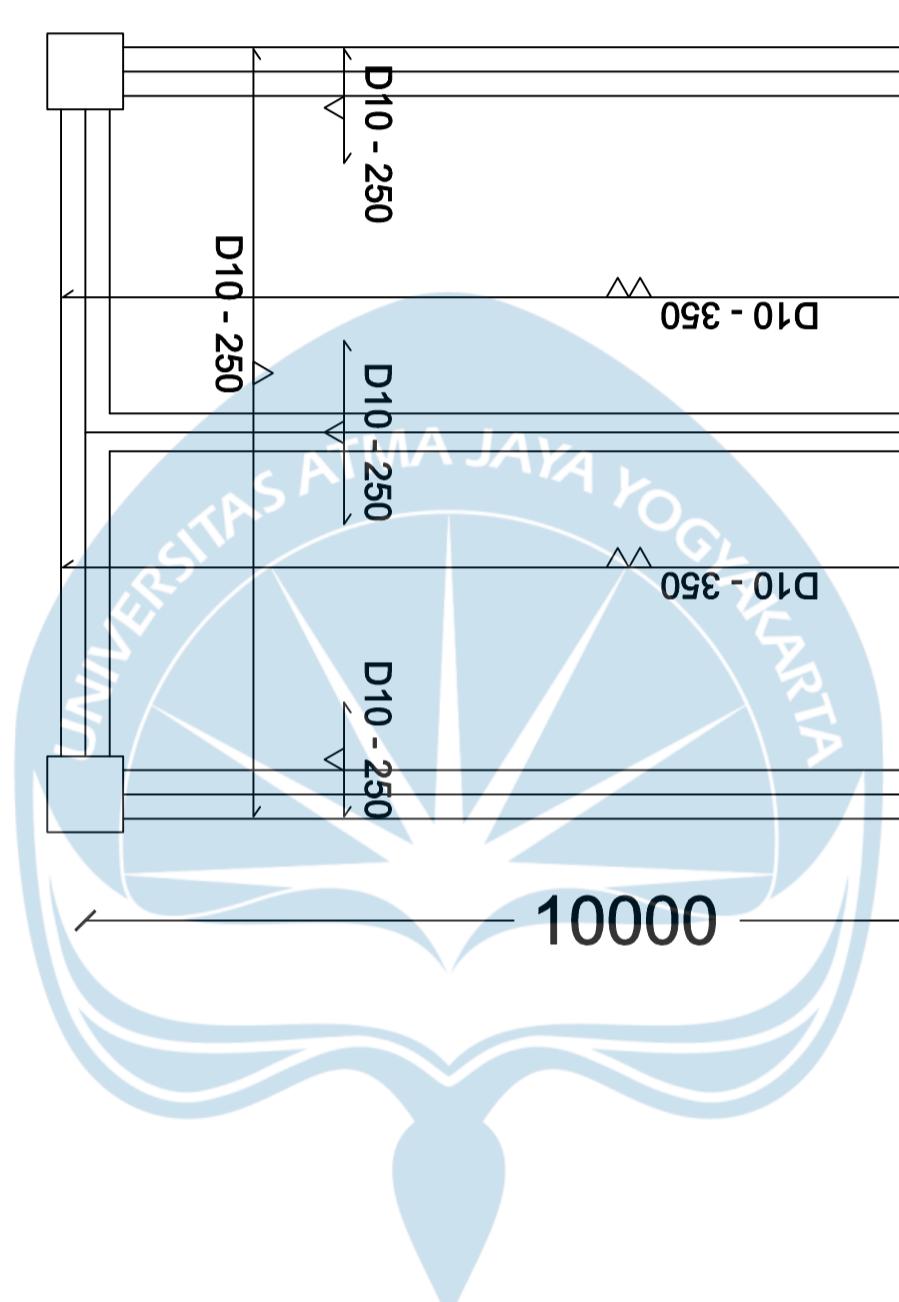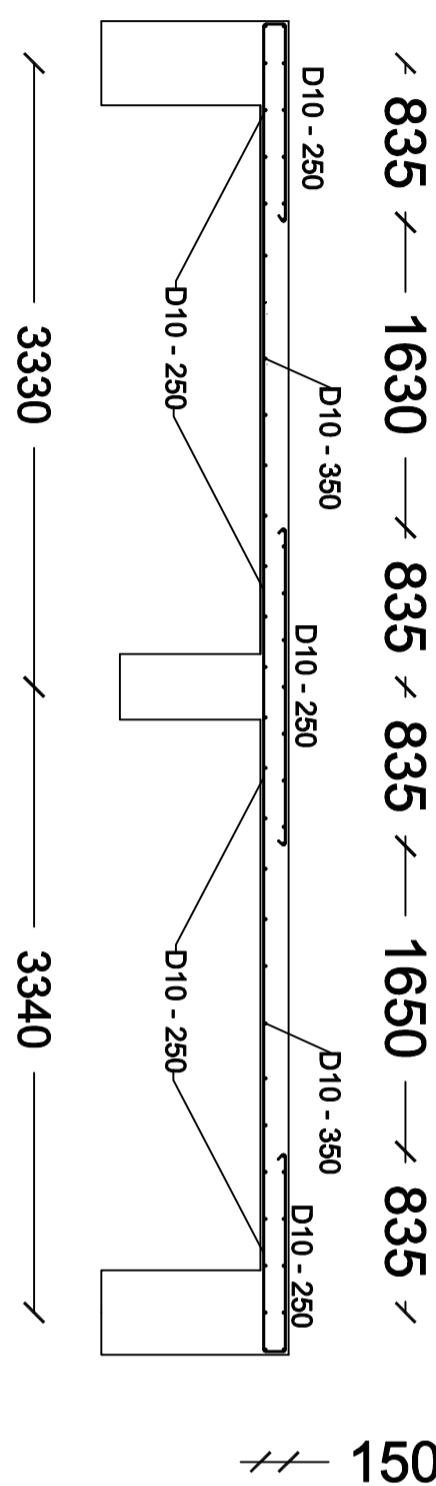



Program Studi Teknik Sipil

FAKULTAS TEKNIK

Universitas Atma Jaya Yogyakarta

JUDUL TUGAS AKHIR

Perancangan Gedung

Museum Gempa

Bumi di Kabupaten

Bantul

DOSEN PEMBIMBING

Dinar Gumilang Jati, ST., M.Eng.


DIGAMBAR OLEH

Erens R. Sapulette (190217786)
Fiqih Zulhazmi H. (190217743)
Fransiskus Dian W. (190217718)

KETERANGAN

JUDUL GAMBAR

Penulangan Pile
Pondasi

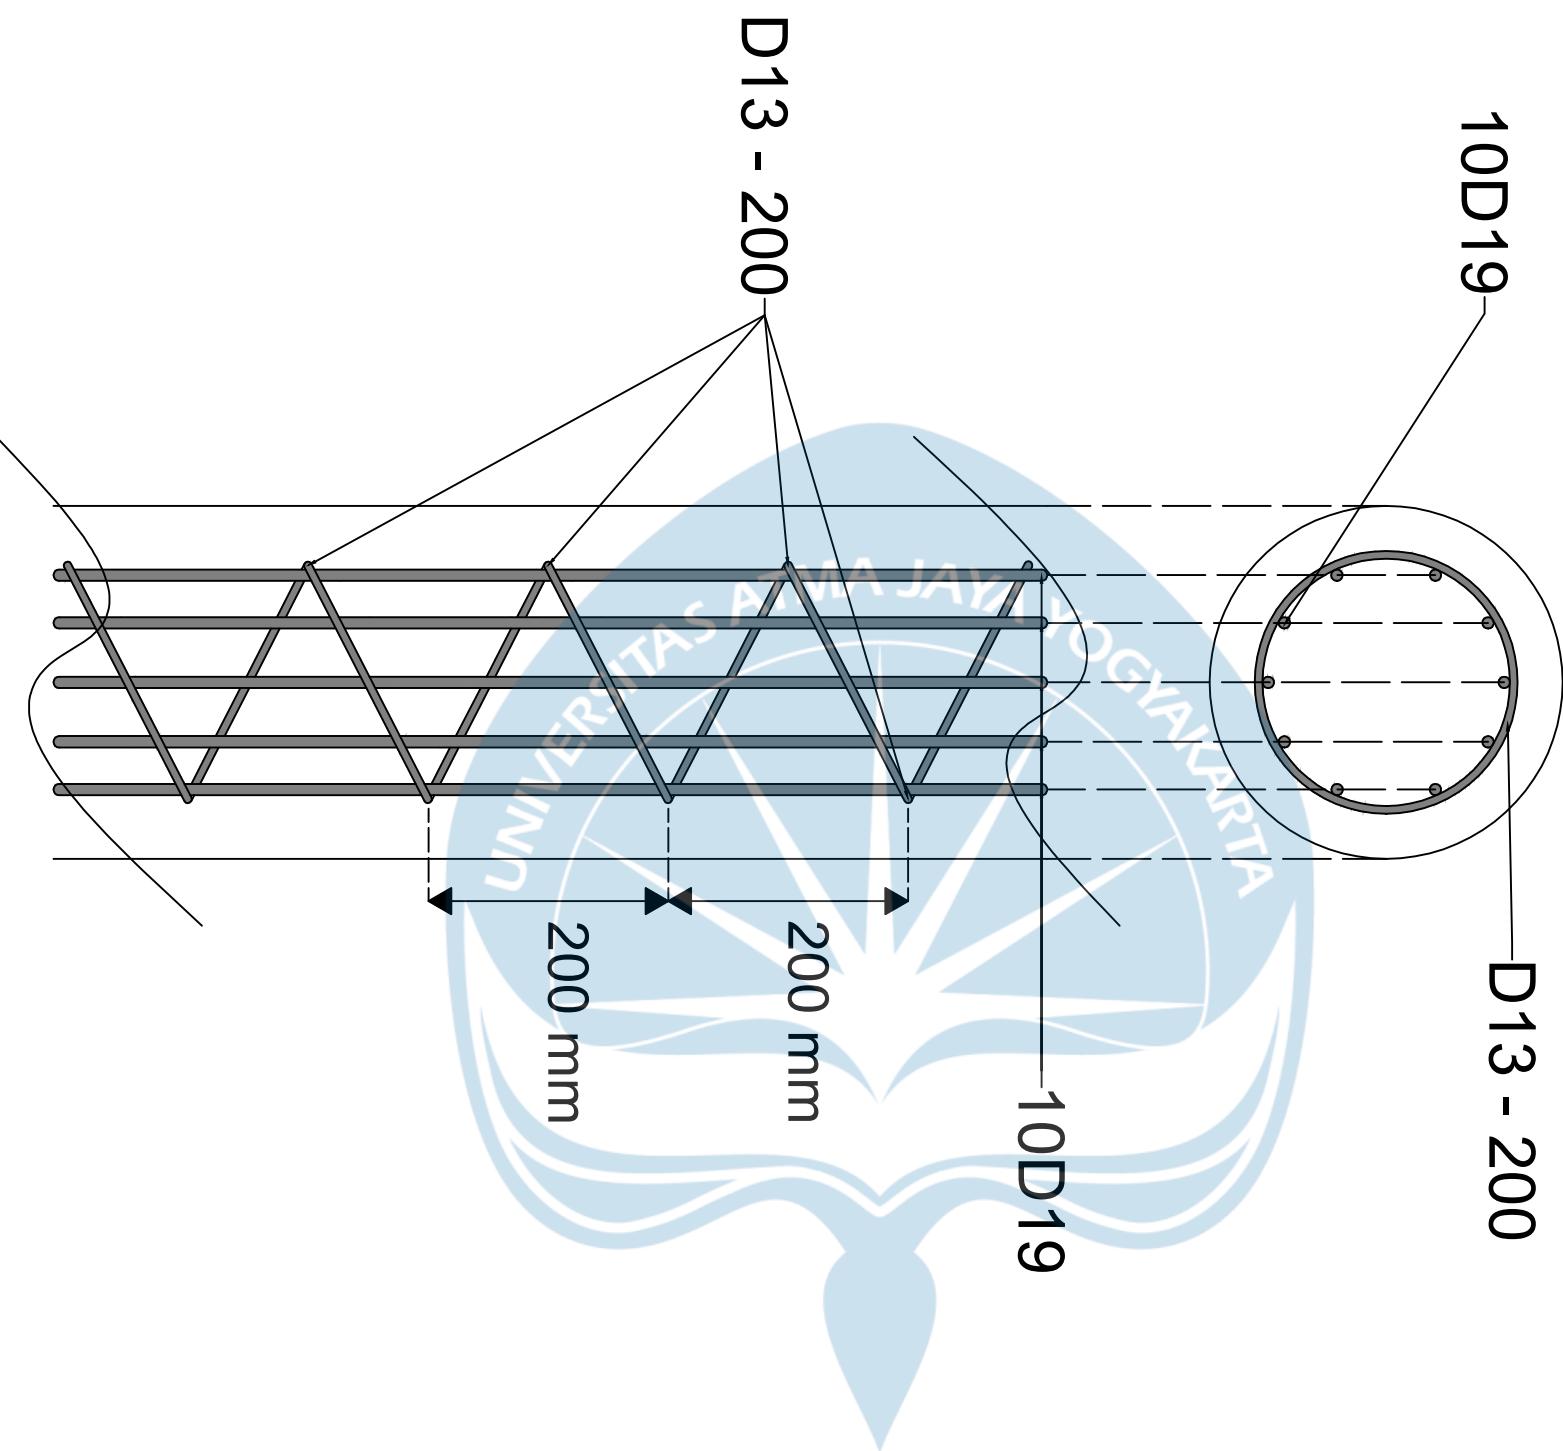



Program Studi Teknik Sipil

FAKULTAS TEKNIK

Universitas Atma Jaya Yogyakarta

JUDUL TUGAS AKHIR

Perancangan Gedung

Museum Gempa

Bumi di Kabupaten

Bantul

DOSEN PEMBIMBING


Dinar Gumilang Jati, ST., M.Eng.

DIGAMBAR OLEH

Erens R. Sapulette (190217786)
Fiqih Zulhazmi H. (190217743)
Fransiskus Dian W. (190217718)

KETERANGAN

SKALA 1 : 10

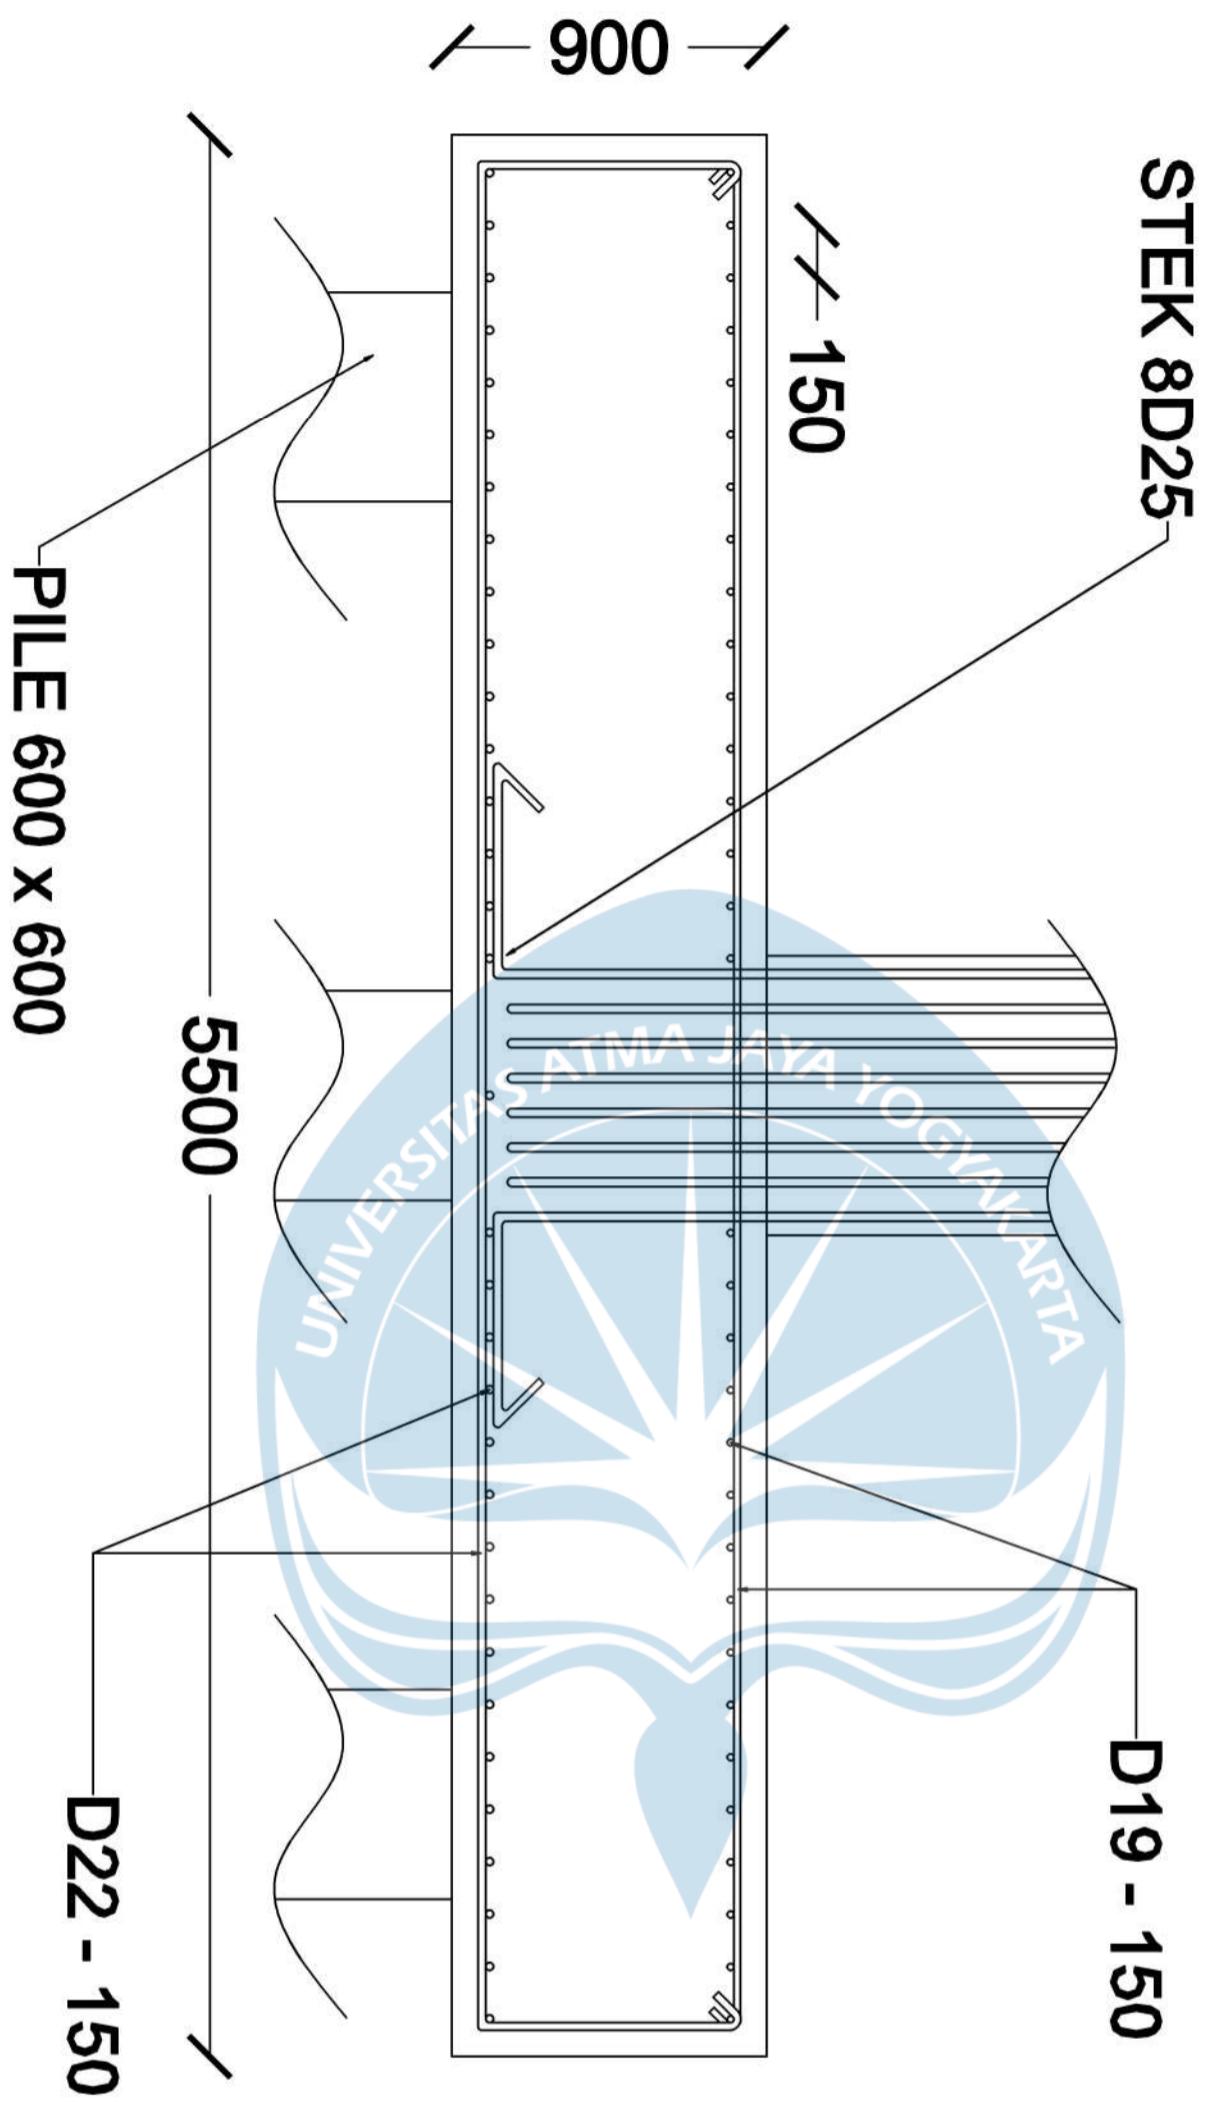

JUDUL GAMBAR
Penulangan Pile
Cap Arah X, 9
pile



Program Studi Teknik Sipil

FAKULTAS TEKNIK

Universitas Atma Jaya Yogyakarta

JUDUL TUGAS AKHIR

STEK 8D25

D19 - 150

Museum Gempa
Bumi di Kabupaten
Bantul

DOSEN PEMBIMBING

Dinar Gumilang Jati, ST., M.Eng.

DIGAMBAR OLEH

Erens R. Sapulette (190217786)
Fiqih Zulhazmi H. (190217743)
Fransiskus Dian W. (190217718)

KETERANGAN

SKALA 1 : 10

PILE 600 x 600

5500


D22 - 150

900

H - 150

JUDUL GAMBAR
Penulangan Pile
Cap Arah Y, 9
pile

5500

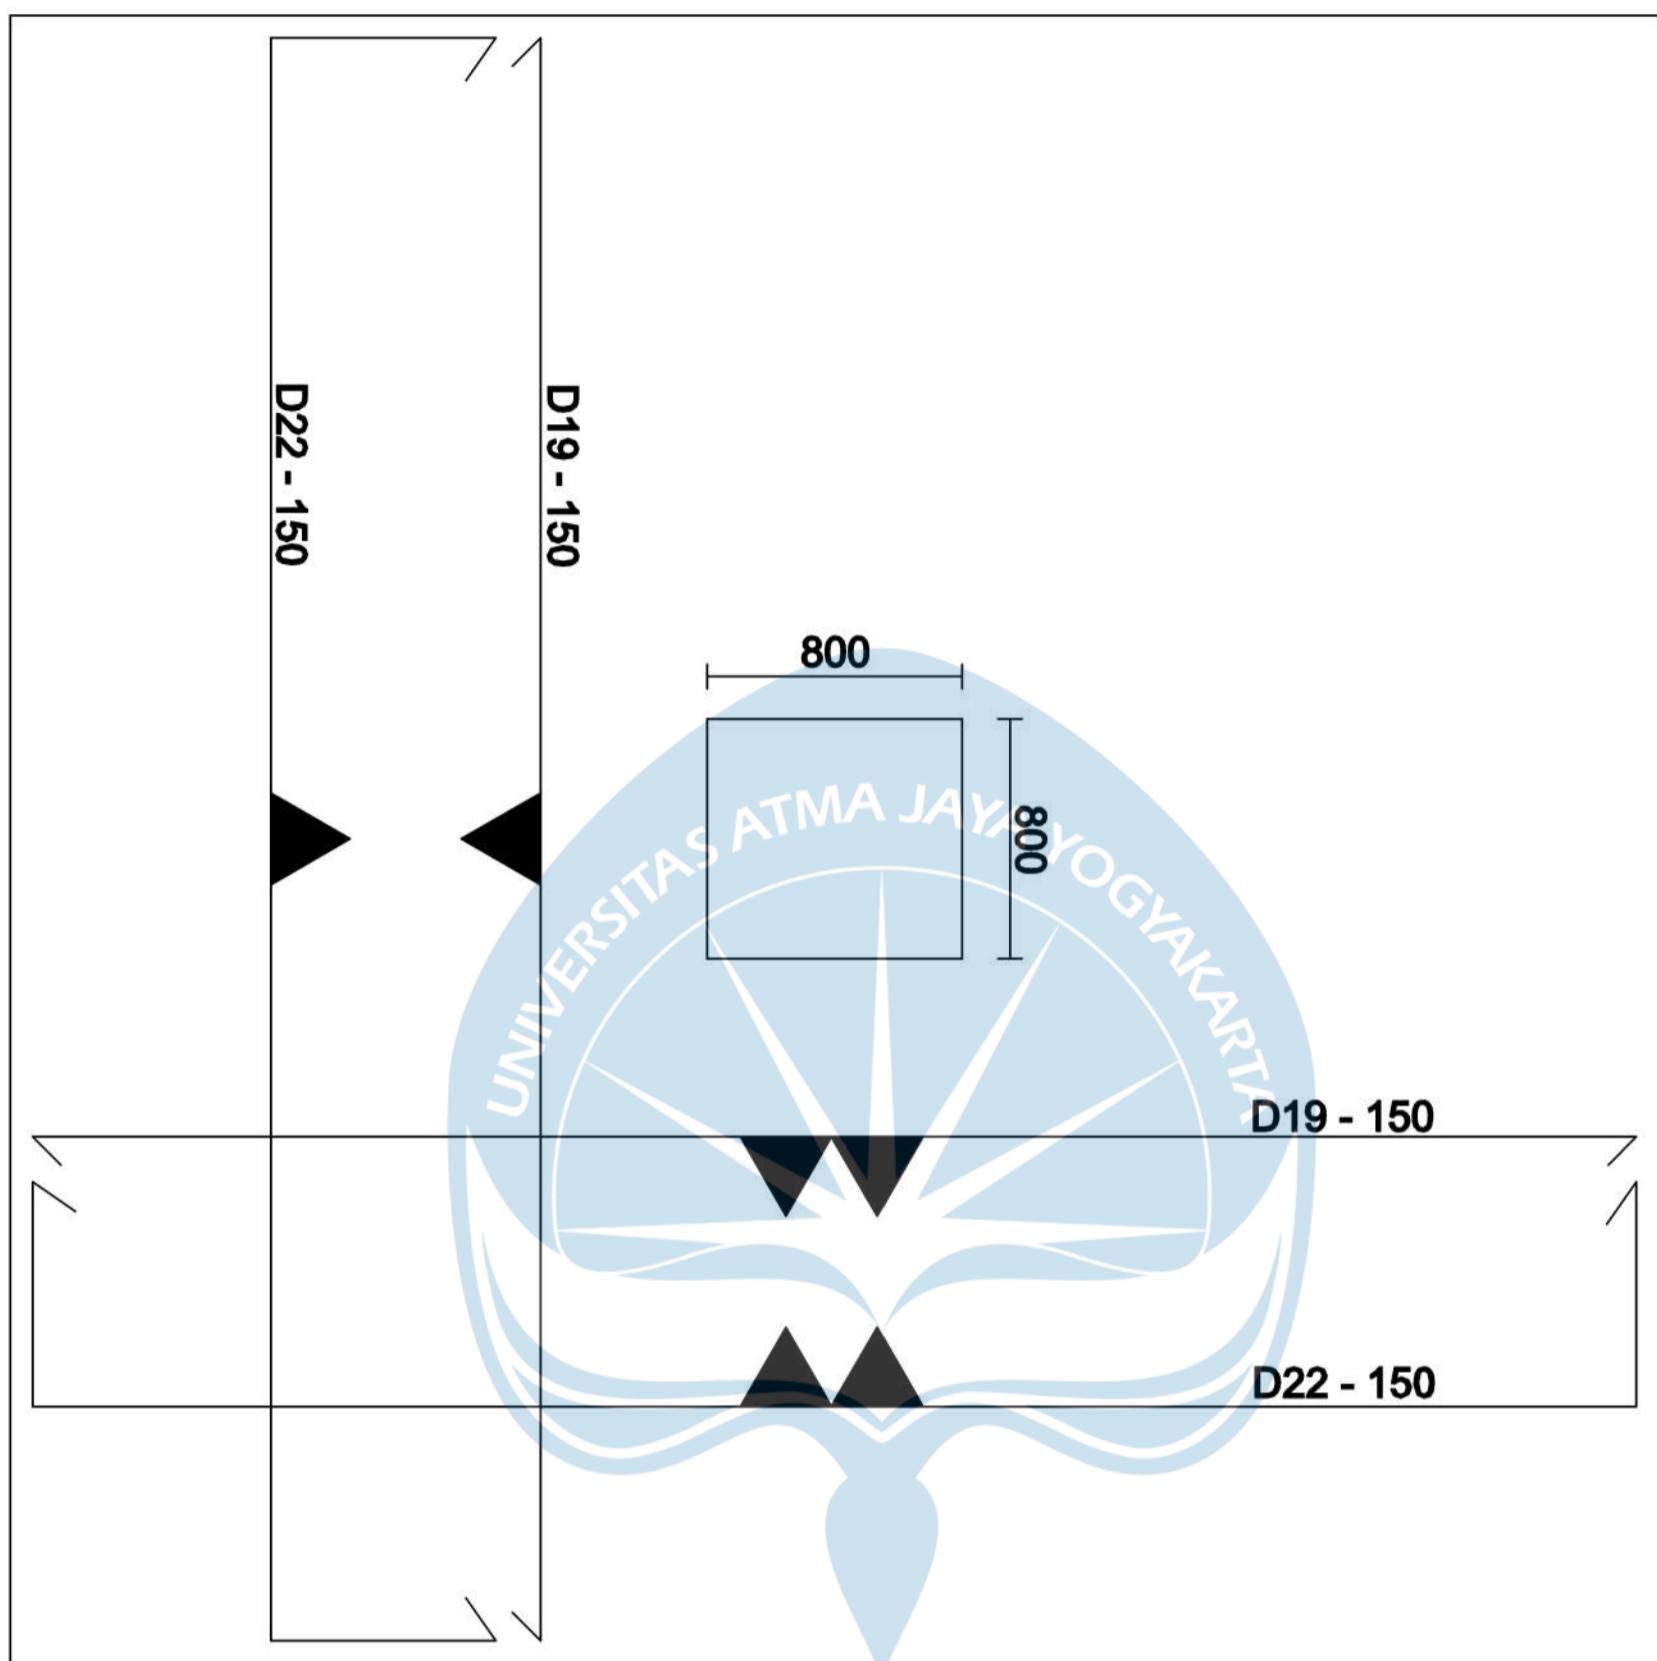

Program Studi Teknik Sipil
FAKULTAS TEKNIK
Universitas Atma Jaya Yogyakarta

JUDUL TUGAS AKHIR

**Perancangan Gedung
Museum Gempa
Bumi di Kabupaten
Bantul**

DOSEN PEMBIMBING

Dinar Gumilang Jati, ST., M.Eng.

DIGAMBAR OLEH

Erens R. Sapulette (190217786)
Fiqih Zulhazmi H. (190217743)
Fransiskus Dian W. (190217718)

KETERANGAN

JUDUL GAMBAR

**Penulangan Pile
Cap Arah X dan
Y, 9 Pile**



Program Studi Teknik Sipil
FAKULTAS TEKNIK
Universitas Atma Jaya Yogyakarta

JUDUL TUGAS AKHIR

Perancangan Gedung

Museum Gempa
Bumi di Kabupaten

Bantul

DOSEN PEMBIMBING

Dinar Gumilang Jati, ST., M.Eng.

DIGAMBAR OLEH

Erens R. Sapulette (190217786)
Fiqih Zulhazmi H. (190217743)
Fransiskus Dian W. (190217718)

KETERANGAN

SKALA 1 : 10


D22 - 150

5100

PILE 600 x 600

D19 - 150

✓ 150

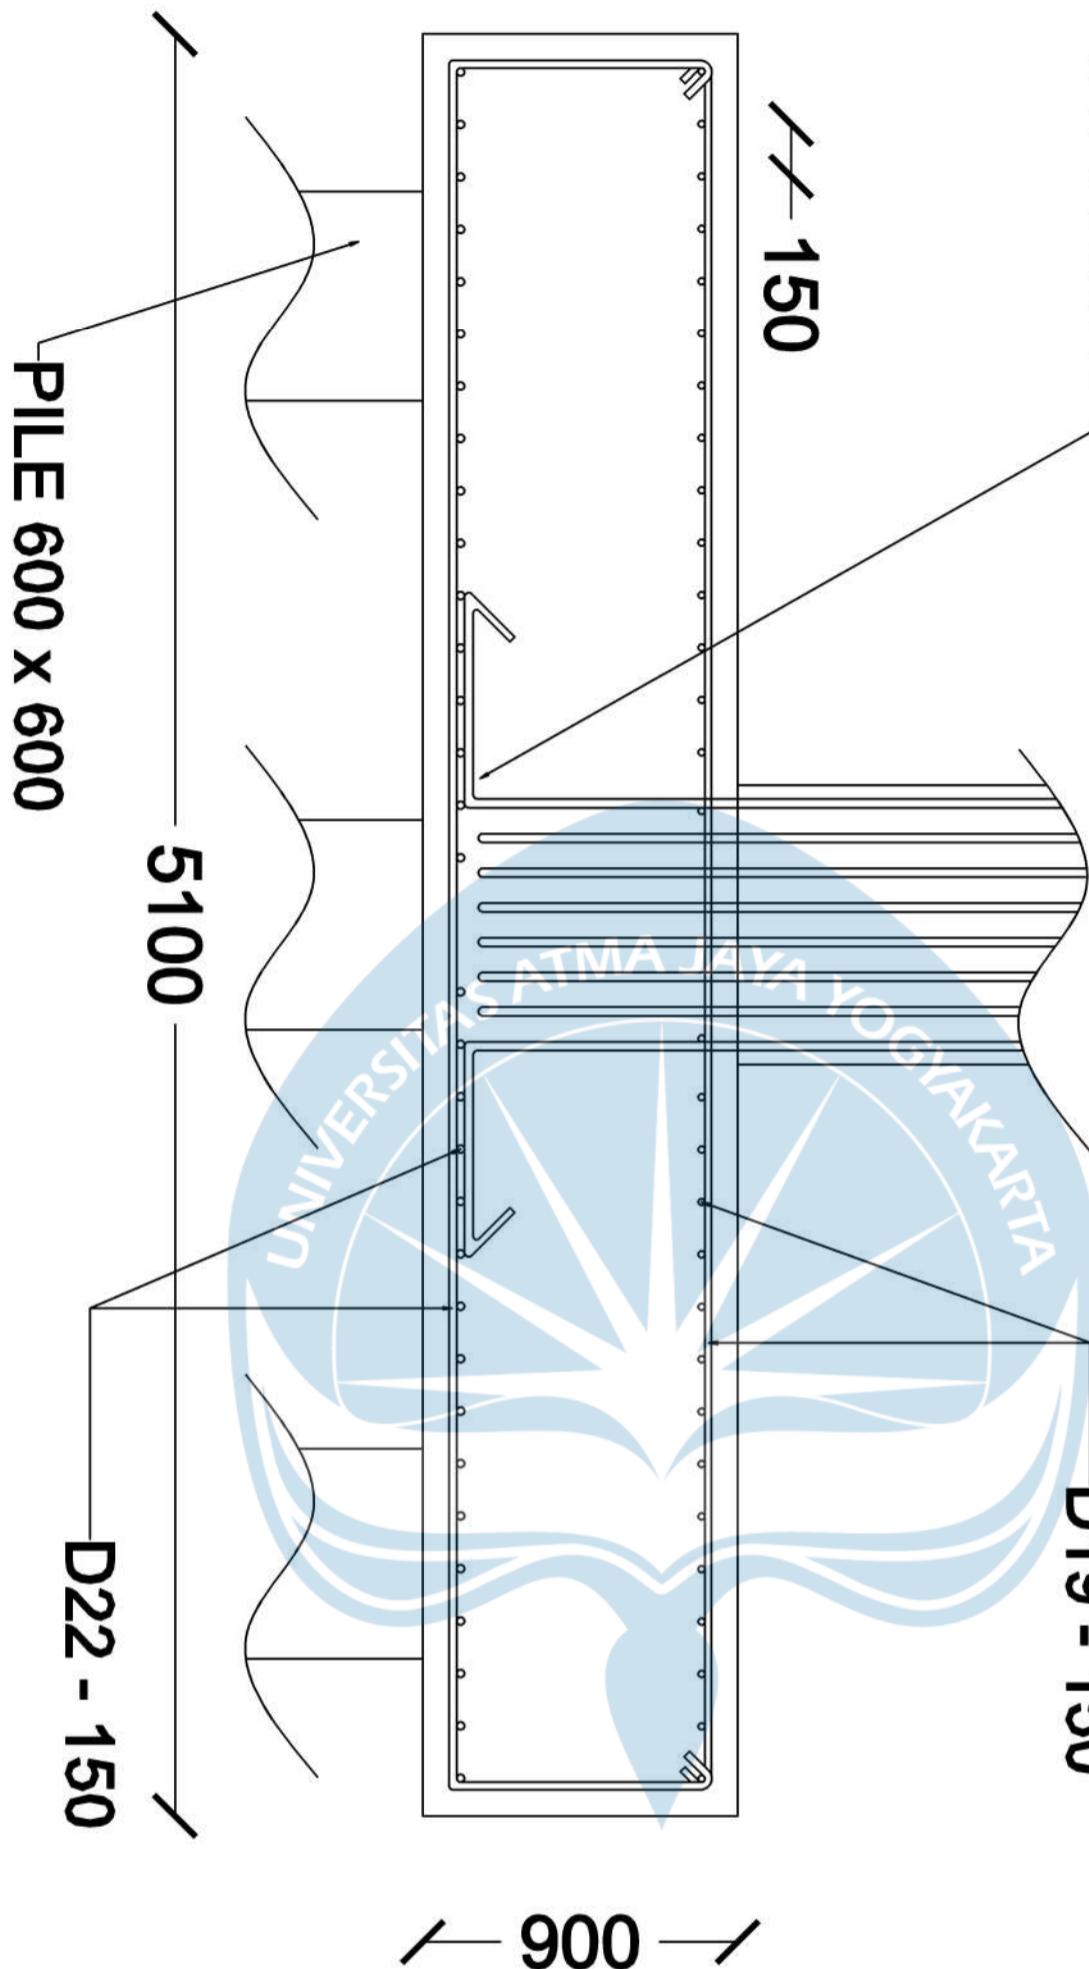

JUDUL GAMBAR
**Penulangan Pile
Cap Arah X, 7
pile**



Program Studi Teknik Sipil
FAKULTAS TEKNIK
Universitas Atma Jaya Yogyakarta

JUDUL TUGAS AKHIR

Perancangan Gedung

Museum Gempa
Bumi di Kabupaten

Bantul

DOSEN PEMBIMBING

Dinar Gumilang Jati, ST., M.Eng.

DIGAMBAR OLEH


Erens R. Sapulette (190217786)
Fiqih Zulhazmi H. (190217743)
Fransiskus Dian W. (190217718)

KETERANGAN


SKALA 1 : 10

JUDUL GAMBAR

Penulangan Pile
Cap Arah Y, 7
pile

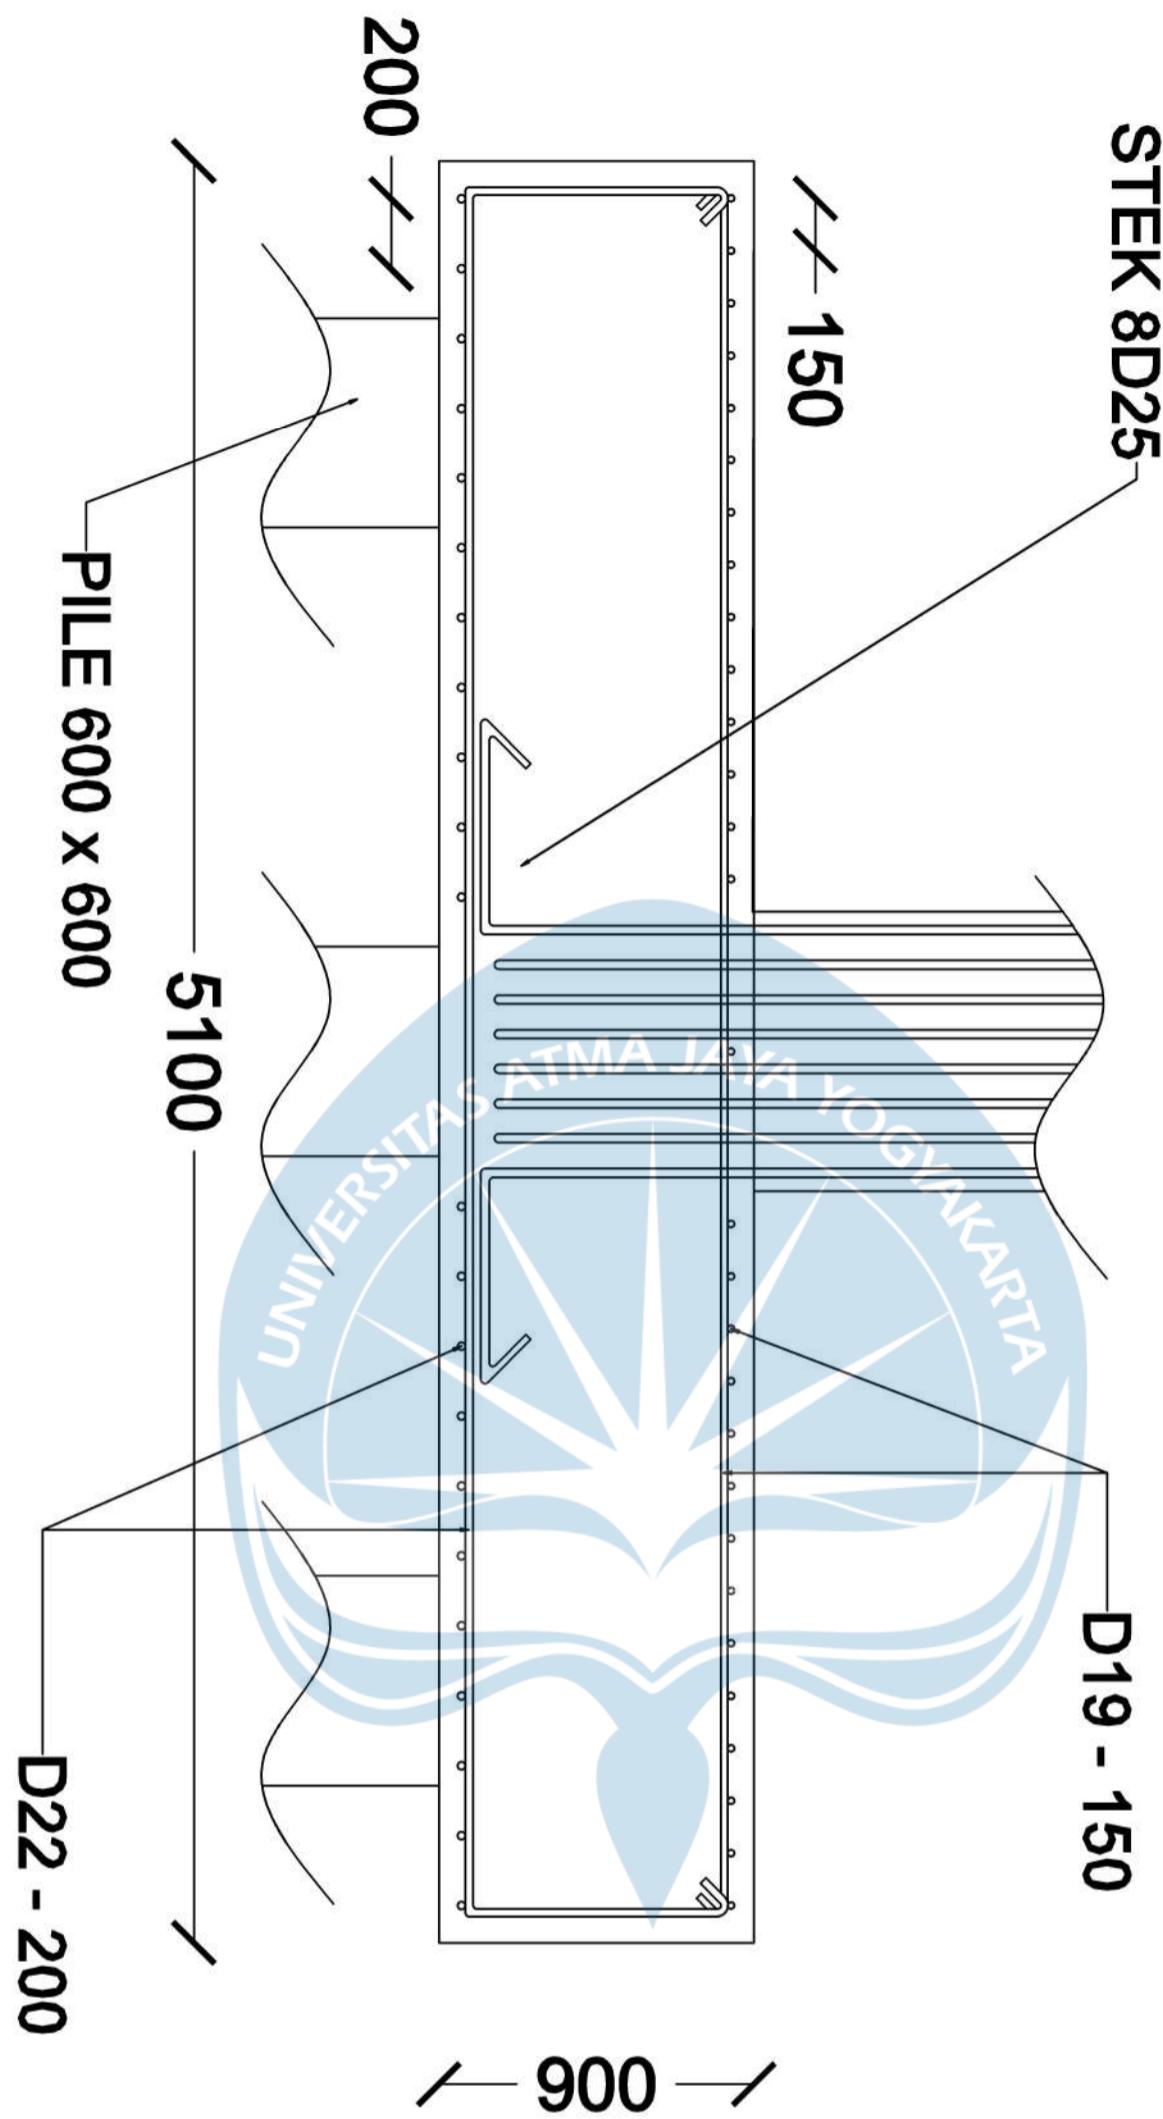

5100

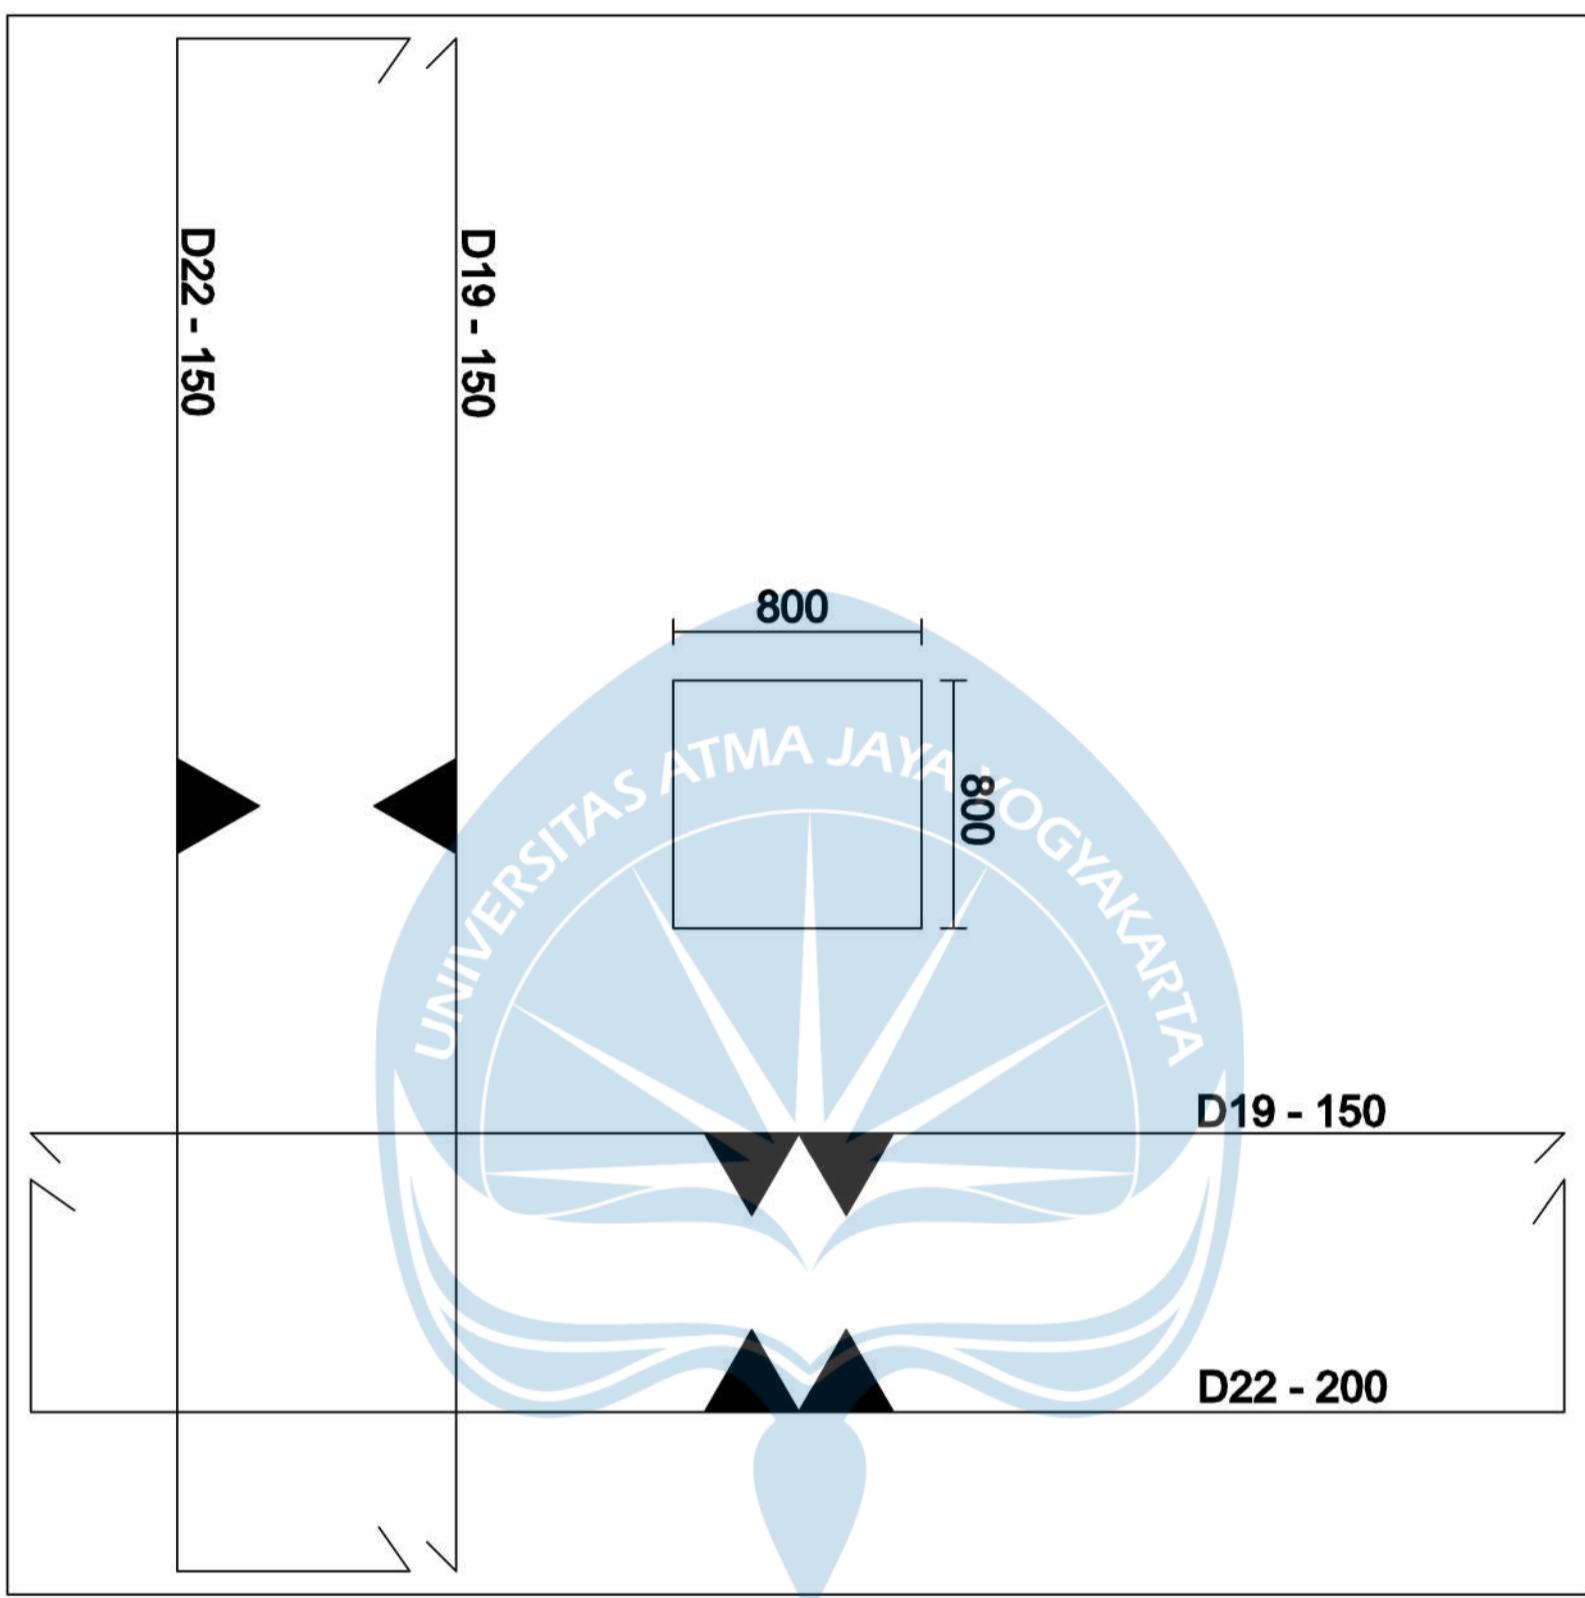

Program Studi Teknik Sipil
FAKULTAS TEKNIK
Universitas Atma Jaya Yogyakarta

JUDUL TUGAS AKHIR

**Perancangan Gedung
Museum Gempa
Bumi di Kabupaten
Bantul**

DOSEN PEMBIMBING

Dinar Gumilang Jati, ST., M.Eng.

DIGAMBAR OLEH

Erens R. Sapulette (190217786)
Fiqih Zulhazmi H. (190217743)
Fransiskus Dian W. (190217718)

KETERANGAN

JUDUL GAMBAR

**Penulangan Pile
Cap Arah X dan
Y, 7 Pile**



Program Studi Teknik Sipil
FAKULTAS TEKNIK
Universitas Atma Jaya Yogyakarta

JUDUL TUGAS AKHIR

Perancangan Gedung

Museum Gempa

Bumi di Kabupaten

Bantul

DOSEN PEMBIMBING

Dinar Gumilang Jati, ST., M.Eng.

DIGAMBAR OLEH


Erens R. Sapulette (190217786)
Fiqih Zulhazmi H. (190217743)
Fransiskus Dian W. (190217718)

KETERANGAN

SKALA 1 : 10

JUDUL GAMBAR

Penulangan Pile
Cap Arah X, 6
pile

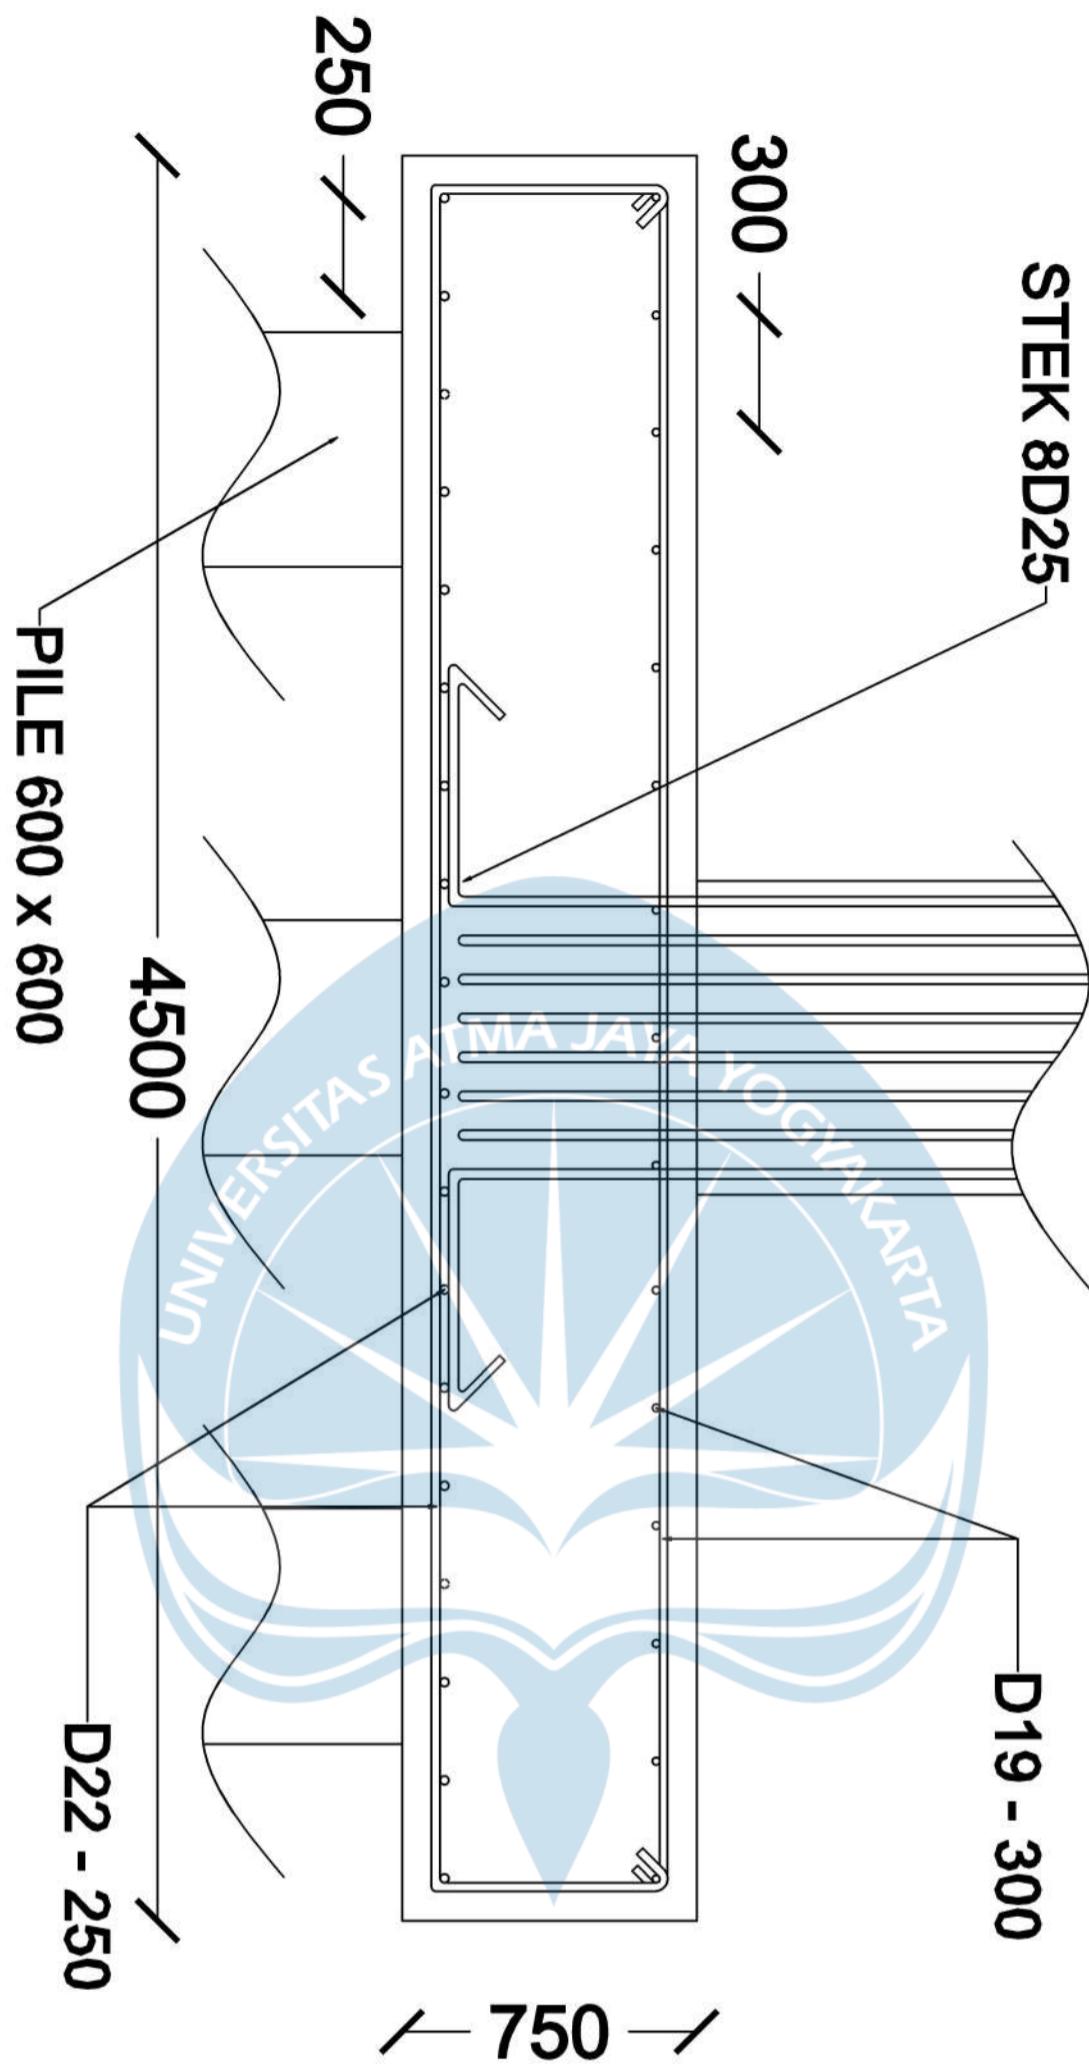



Program Studi Teknik Sipil
FAKULTAS TEKNIK
Universitas Atma Jaya Yogyakarta

JUDUL TUGAS AKHIR

Perancangan Gedung
Museum Gempa
Bumi di Kabupaten
Bantul

DOSEN PEMBIMBING

Dinar Gumilang Jati, ST., M.Eng.

DIGAMBAR OLEH

Erens R. Sapulette (190217786)
Fiqih Zulhazmi H. (190217743)
Fransiskus Dian W. (190217718)

KETERANGAN

SKALA 1 : 10

JUDUL GAMBAR

PILE 600 x 600


150

D22 - 150


250

D19 - 250

750

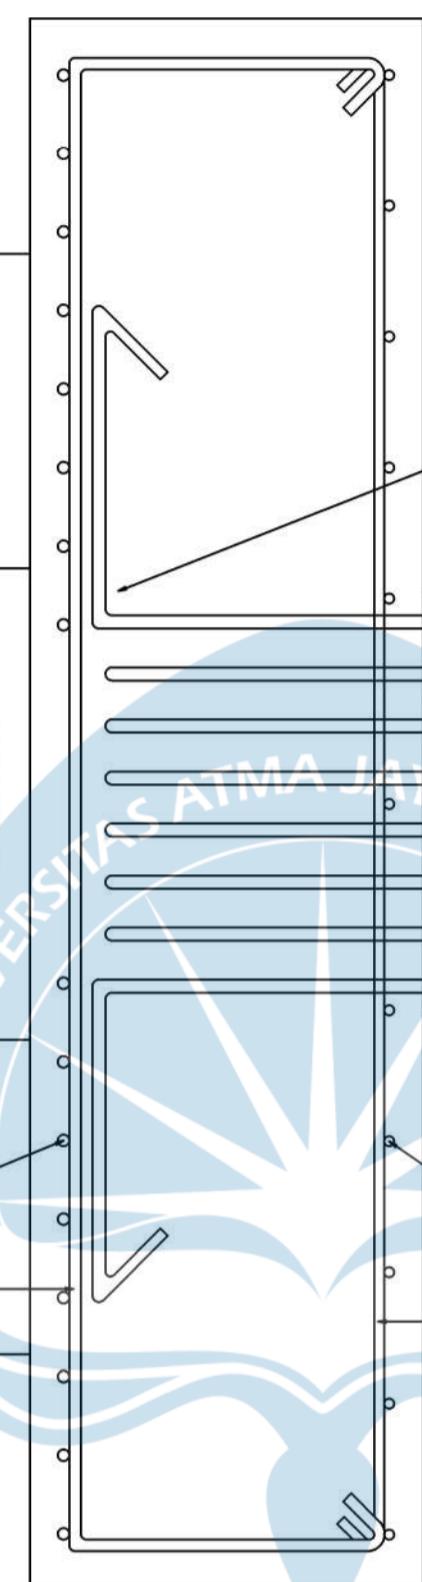

Penulangan Pile
Cap Arah Y, 6
pile

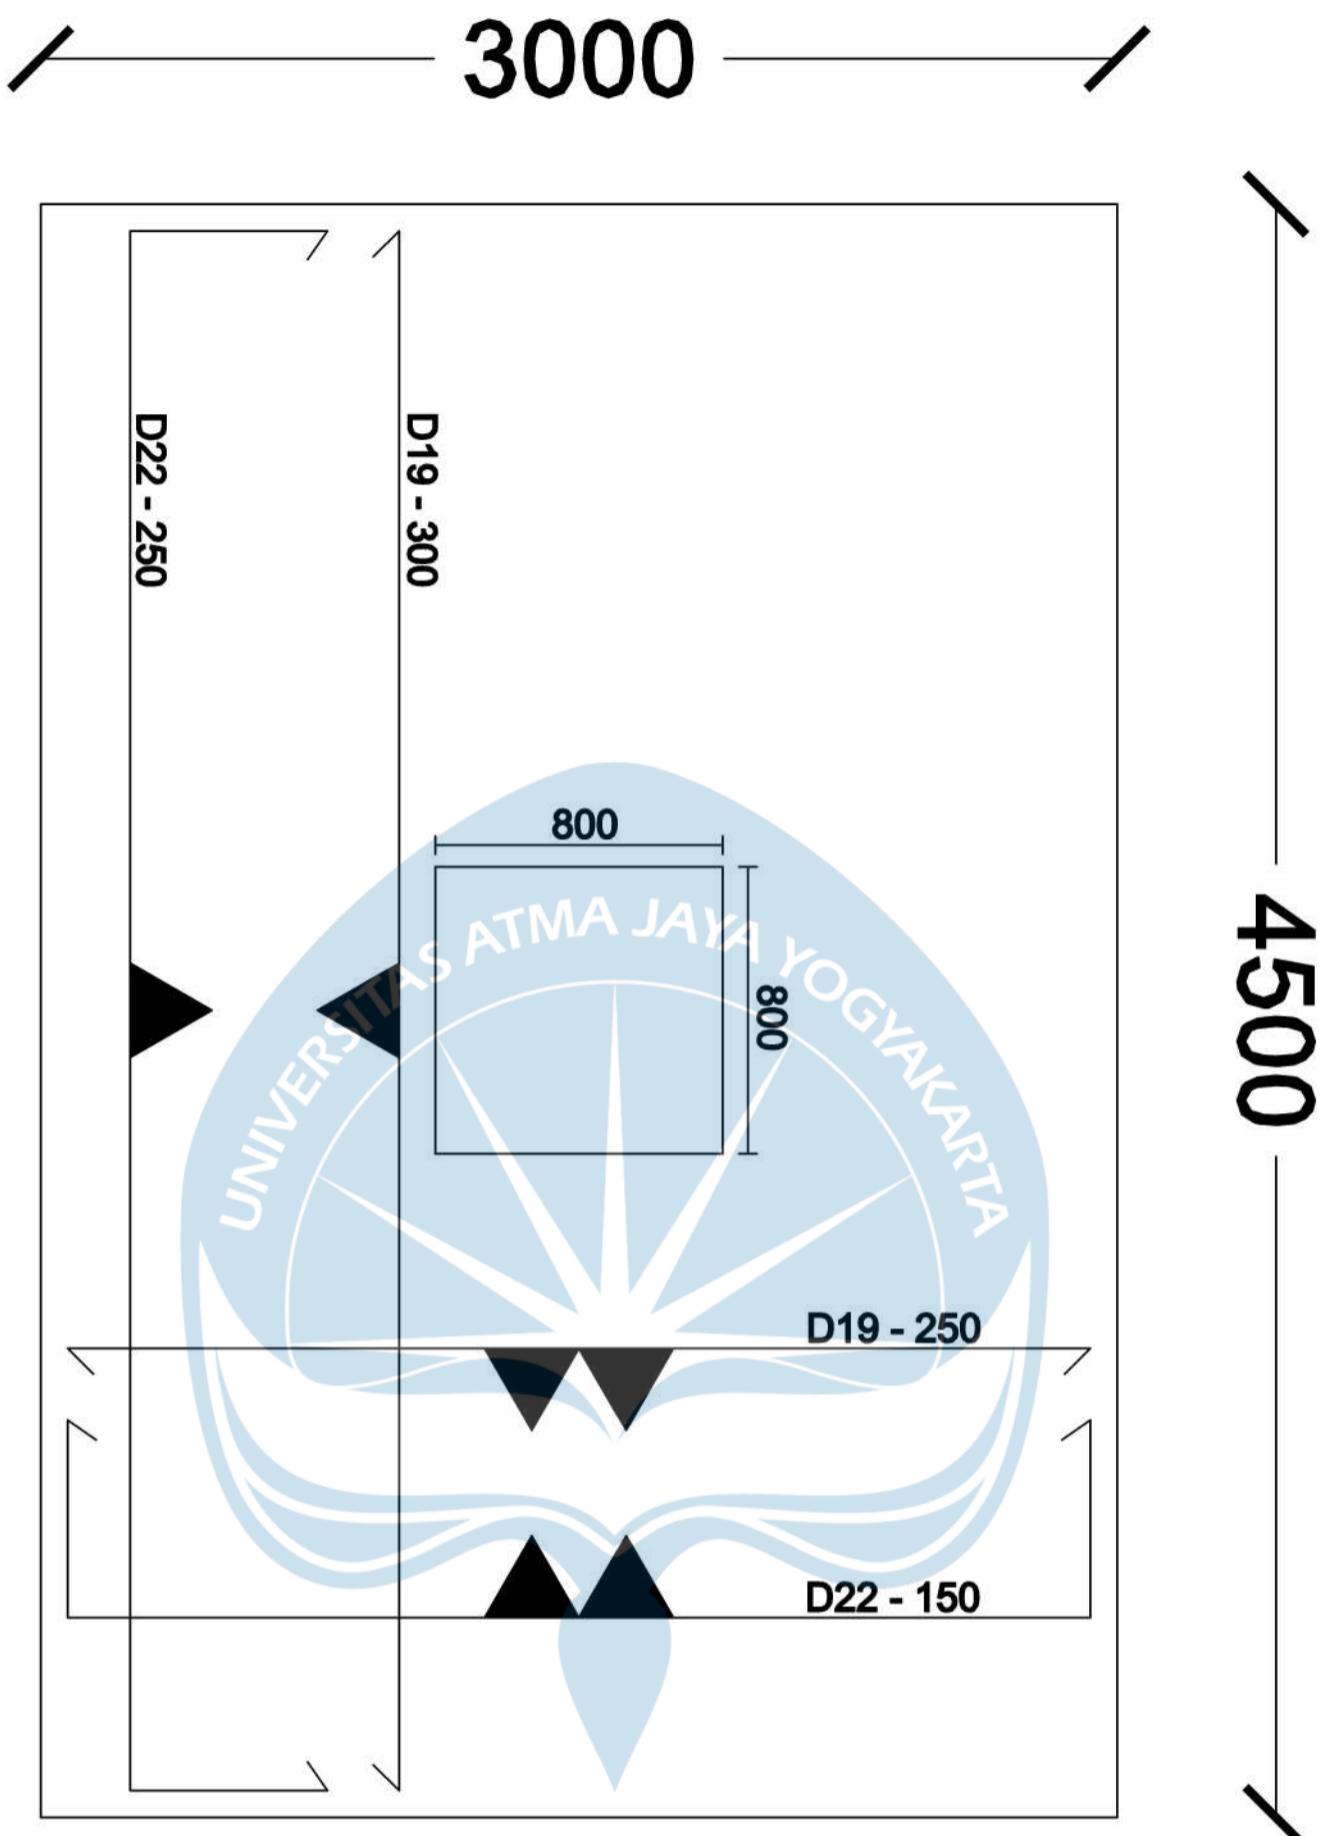

Program Studi Teknik Sipil
FAKULTAS TEKNIK
Universitas Atma Jaya Yogyakarta
JUDUL TUGAS AKHIR

Perancangan Gedung

Museum Gempa
Bumi di Kabupaten
Bantul

DOSEN PEMBIMBING

Dinar Gumilang Jati, ST., M.Eng.

DIGAMBAR OLEH

Erens R. Sapulette (190217786)
Fiqih Zulhazmi H. (190217743)
Fransiskus Dian W. (190217718)

KETERANGAN

JUDUL GAMBAR

Penulangan Pile
Cap Arah X dan
Y, 6 Pile



Program Studi Teknik Sipil
FAKULTAS TEKNIK
Universitas Atma Jaya Yogyakarta

JUDUL TUGAS AKHIR

Perancangan Gedung

Museum Gempa

Bumi di Kabupaten

Bantul

STEK 4D13

DOSEN PEMBIMBING

Dinar Gumilang Jati, ST., M.Eng.

DIGAMBAR OLEH


Erens R. Sapulette (190217786)
Fiqih Zulhazmi H. (190217743)
Fransiskus Dian W. (190217718)

KETERANGAN

SKALA 1 : 10

JUDUL GAMBAR

Penulangan Pile
Cap Arah X, 2
pile

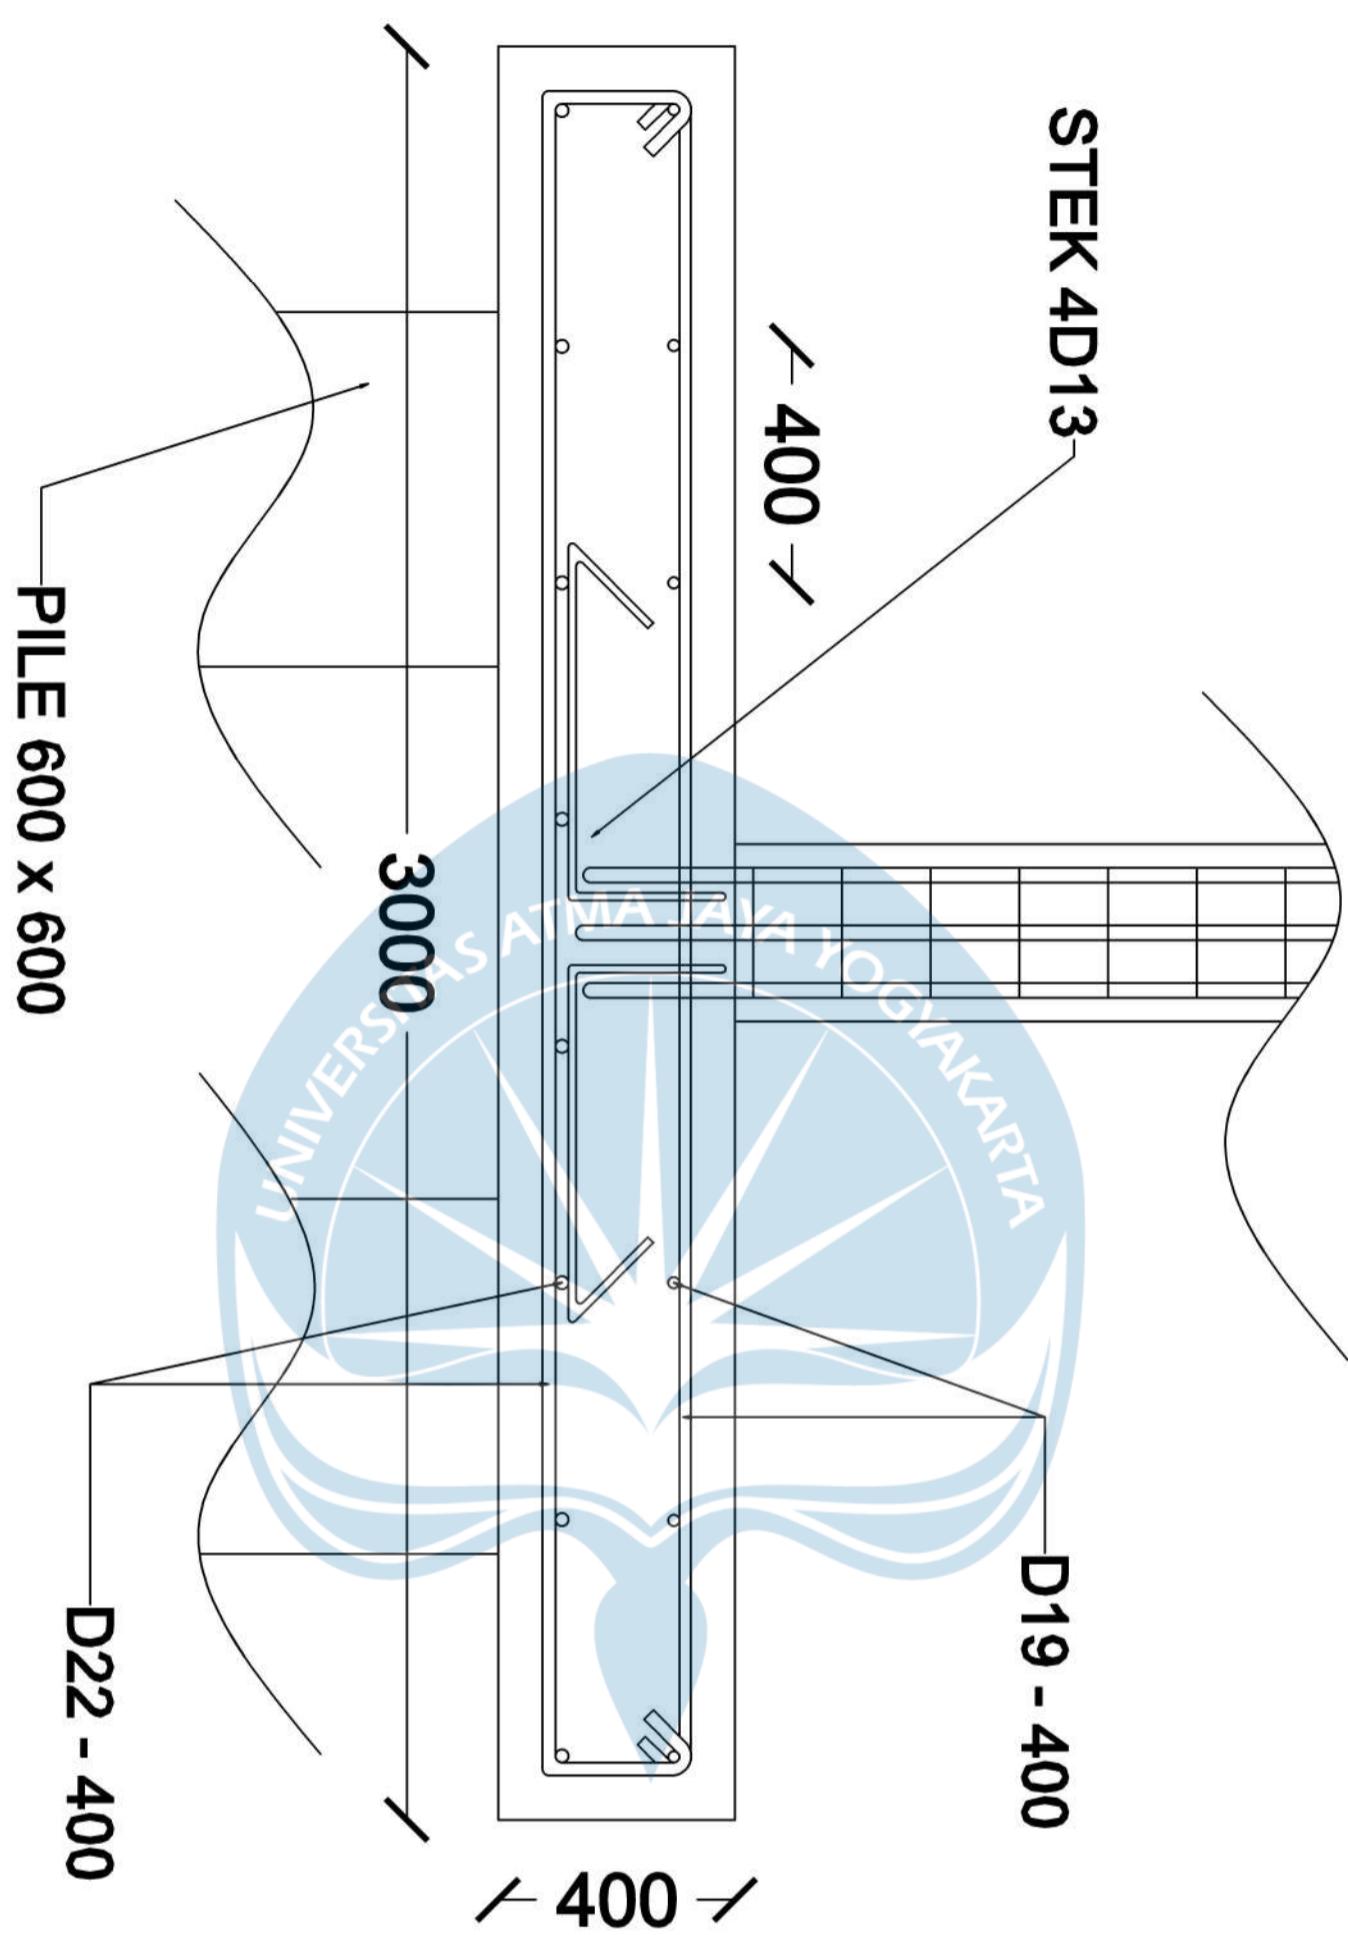



Program Studi Teknik Sipil
FAKULTAS TEKNIK
Universitas Atma Jaya Yogyakarta

JUDUL TUGAS AKHIR

Perancangan Gedung
Museum Gempa
Bumi di Kabupaten
Bantul

DOSEN PEMBIMBING

Dinar Gumilang Jati, ST., M.Eng.

DIGAMBAR OLEH

Erens R. Sapulette (190217786)
Fiqih Zulhazmi H. (190217743)
Fransiskus Dian W. (190217718)

KETERANGAN

SKALA 1 : 10

JUDUL GAMBAR

Penulangan Pile
Cap Arah Y, 2
pile

PILE 600 x 600


D22 - 250

1500

— 250 —

D19 - 250

STEK 4D13

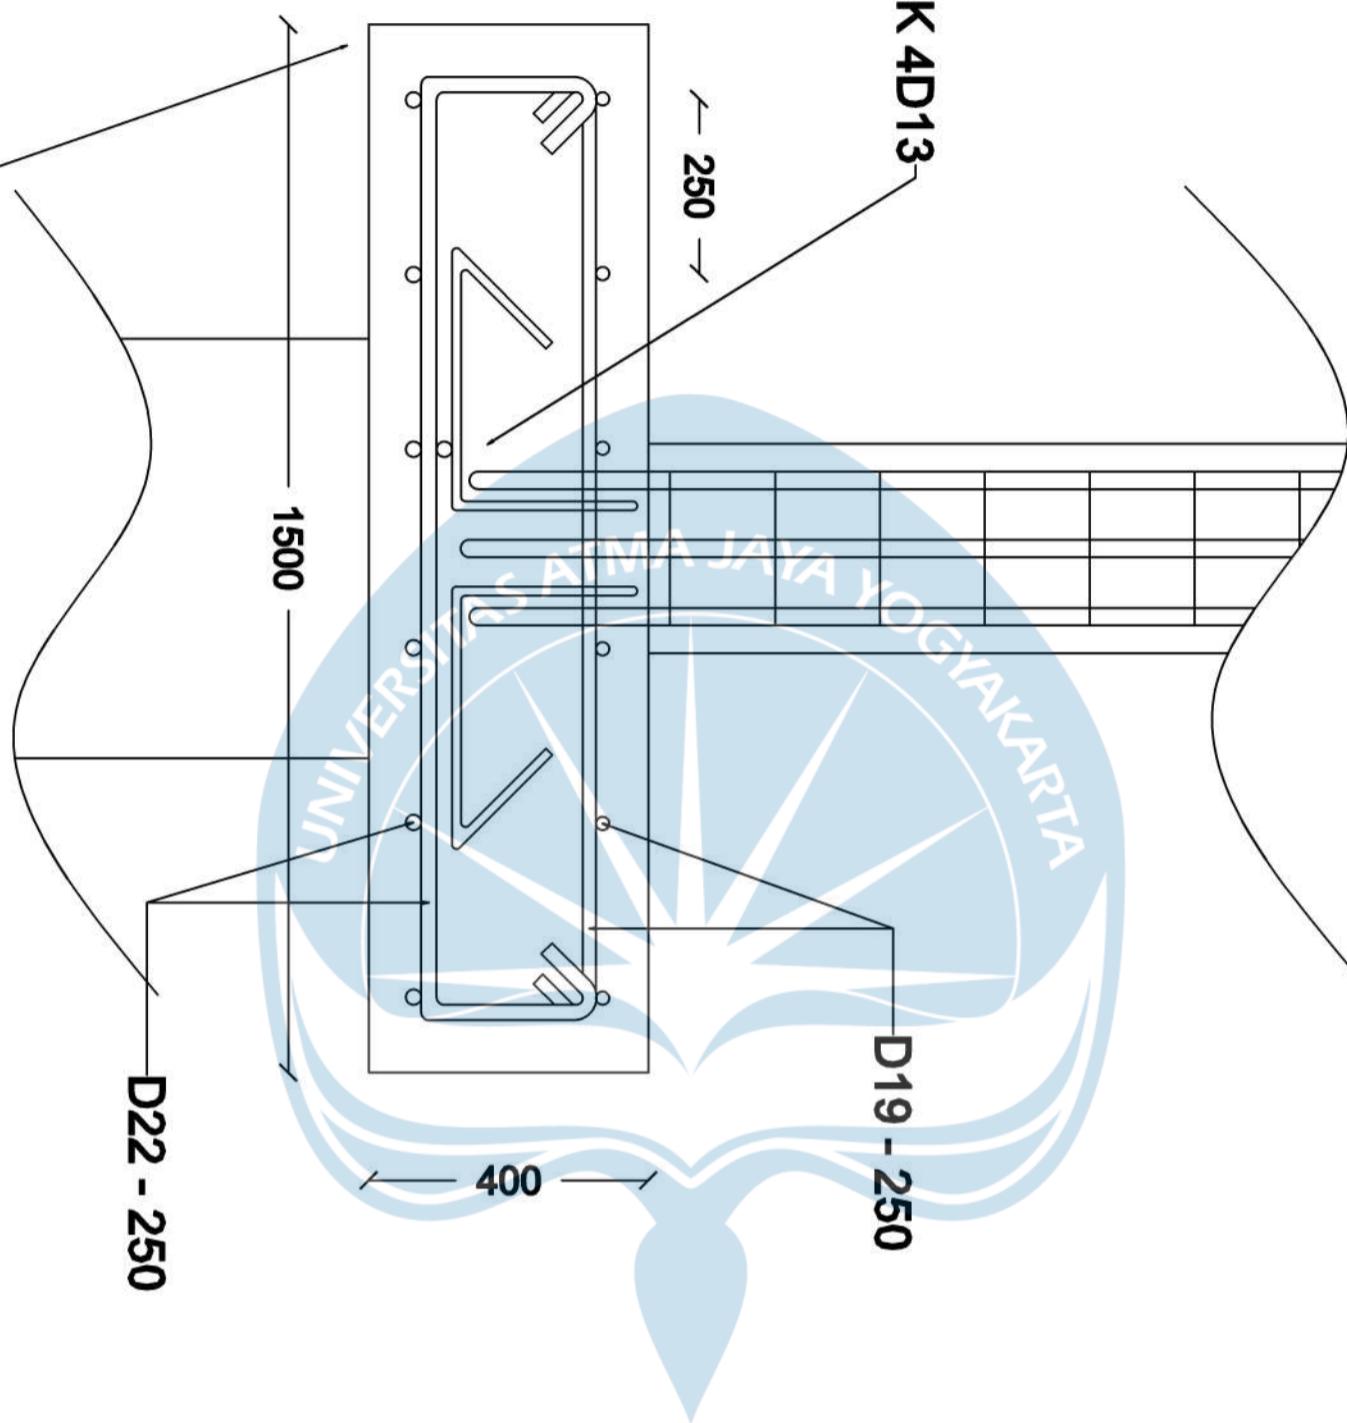



Program Studi Teknik Sipil
FAKULTAS TEKNIK
Universitas Atma Jaya Yogyakarta

JUDUL TUGAS AKHIR

Perancangan Gedung

Museum Gempa

Bumi di Kabupaten

Bantul


DOSEN PEMBIMBING

Dinar Gumilang Jati, ST., M.Eng.

DIGAMBAR OLEH

Erens R. Sapulette (190217786)
Fiqih Zulhazmi H. (190217743)
Fransiskus Dian W. (190217718)

KETERANGAN

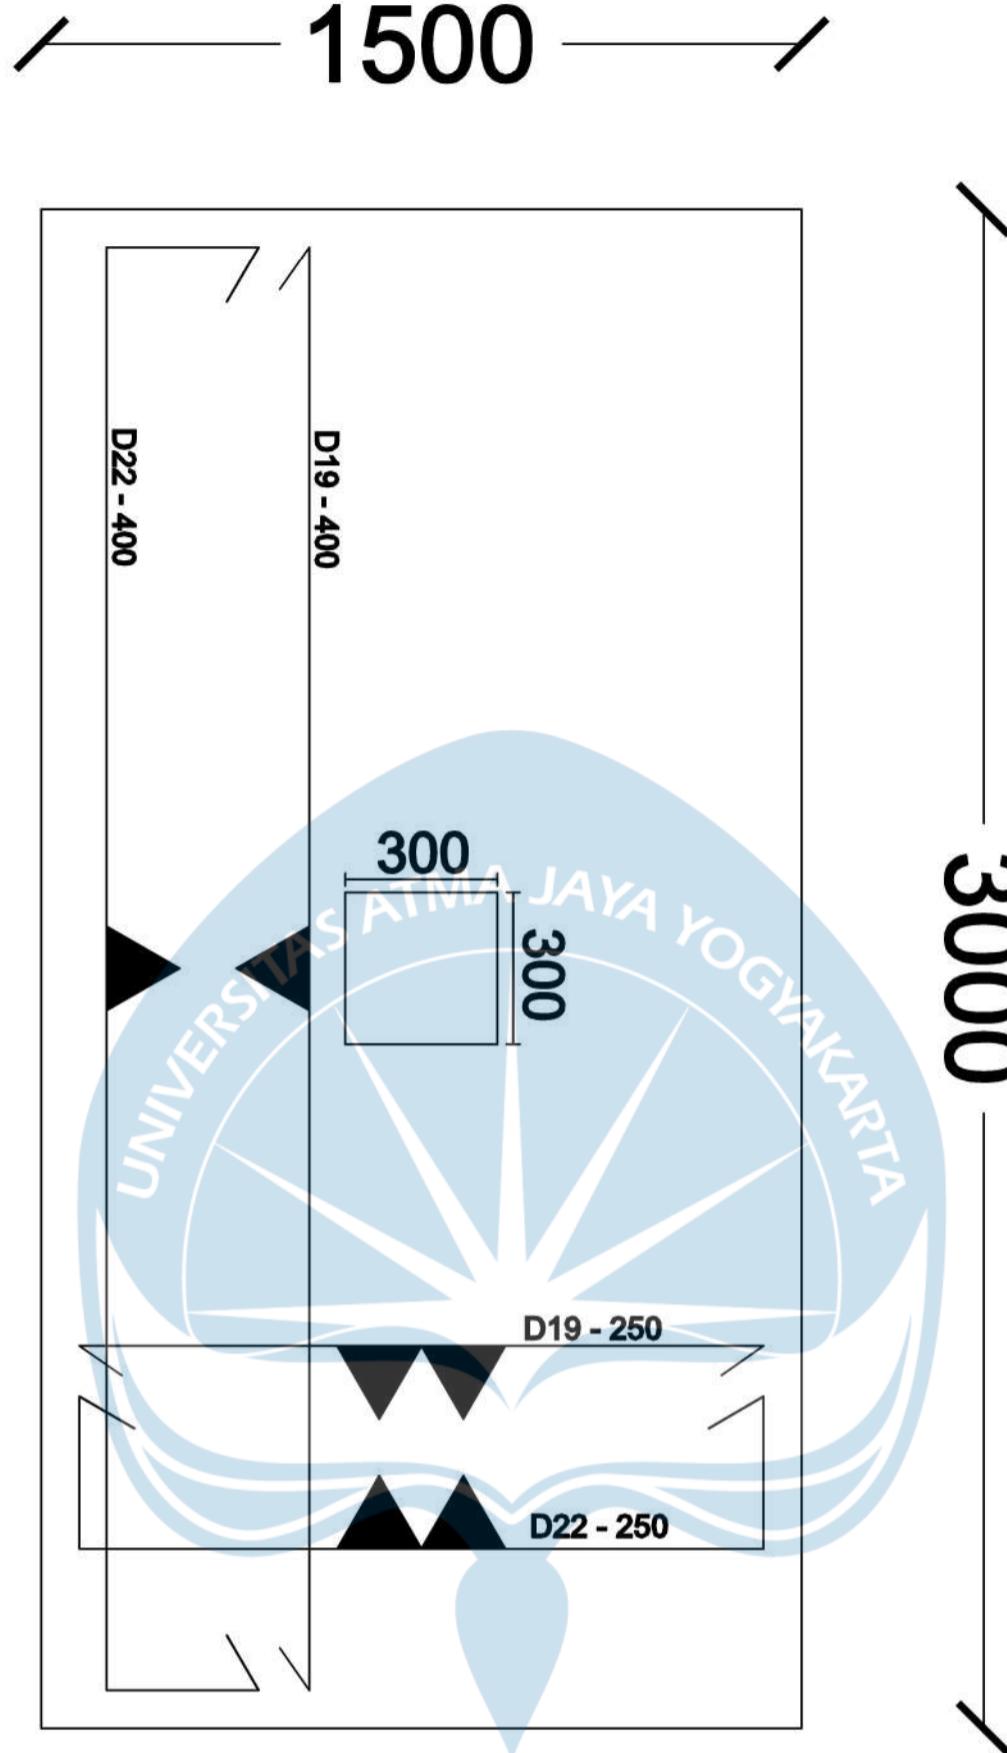

JUDUL GAMBAR
Penulangan Pile Cap Arah X dan Y, 6 Pile



Program Studi Teknik Sipil
FAKULTAS TEKNIK
Universitas Atma Jaya Yogyakarta

JUDUL TUGAS AKHIR

**Perancangan Gedung
Museum Gempa
Bumi di Kabupaten
Bantul**

DOSEN PEMBIMBING

Dinar Gumilang Jati, ST., M.Eng.

DIGAMBAR OLEH


Fiqih Zulhazmi H. (190217743)
Fransiskus Dian W. (190217718)
Erens R. Sapulette (190217786)

KETERANGAN

SKALA 1 : 100

JUDUL GAMBAR

**Tampak Atlas
Tangga**

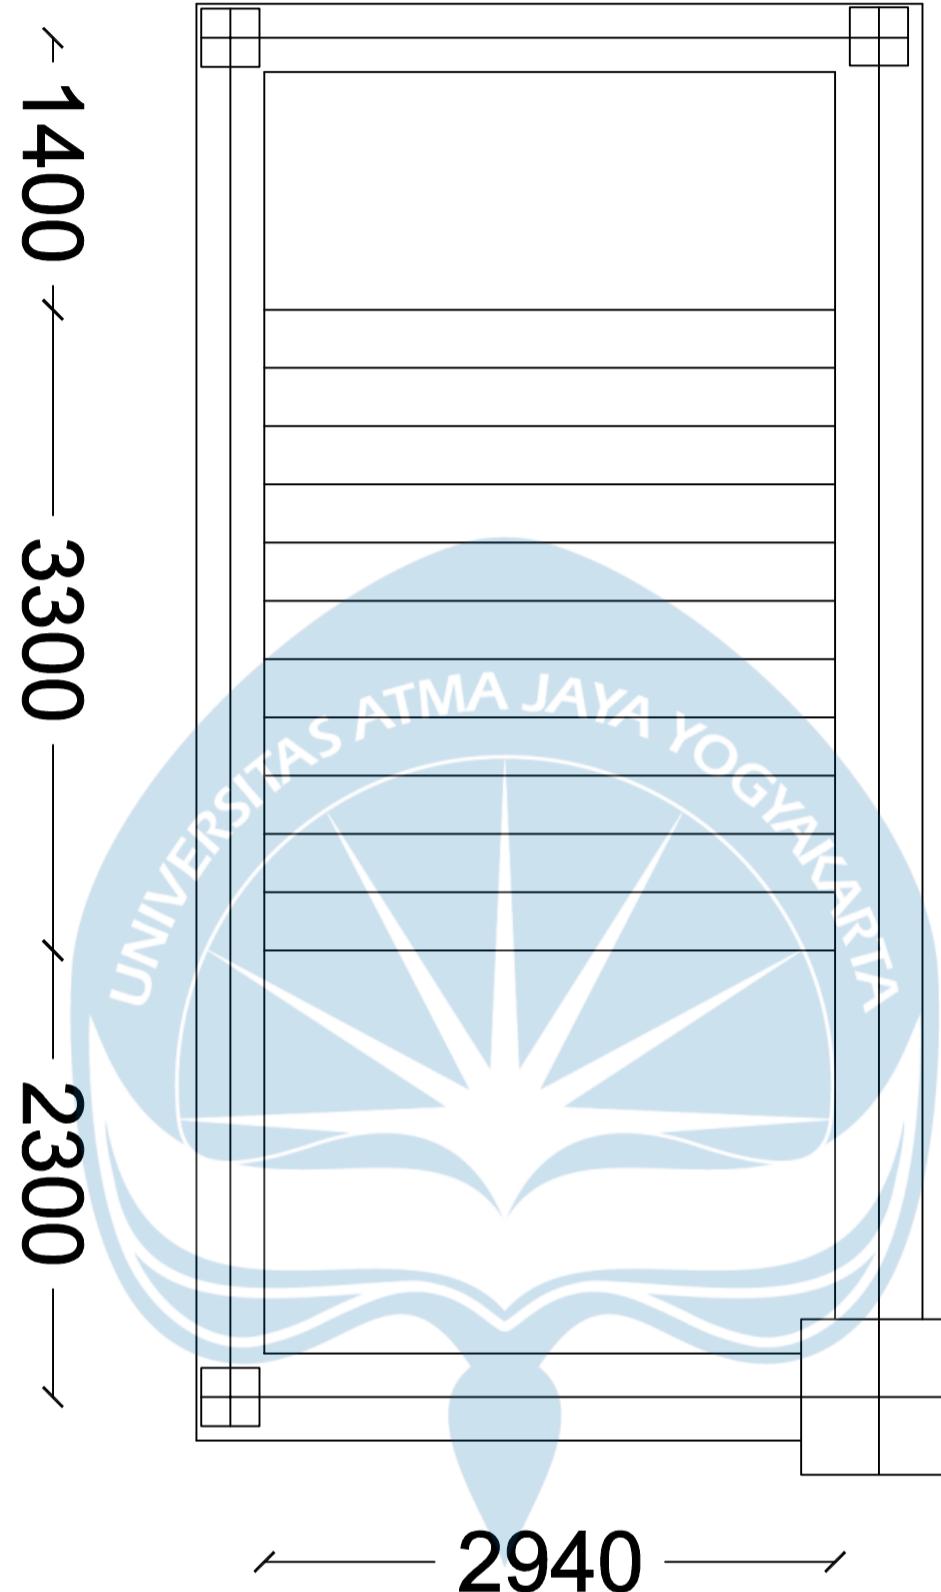



Program Studi Teknik Sipil
FAKULTAS TEKNIK
Universitas Atma Jaya Yogyakarta

JUDUL TUGAS AKHIR

**Perancangan Gedung
Museum Gempa
Bumi di Kabupaten
Bantul**

DOSEN PEMBIMBING

Dinar Gumilang Jati, ST., M.Eng.

DIGAMBAR OLEH


Fiqih Zulhazmi H. (190217743)
Fransiskus Dian W. (190217718)
Erens R. Sapulette (190217786)


KETERANGAN

SKALA 1 : 10

JUDUL GAMBAR

TAMPAK SAMPING RENCANA TANGGA

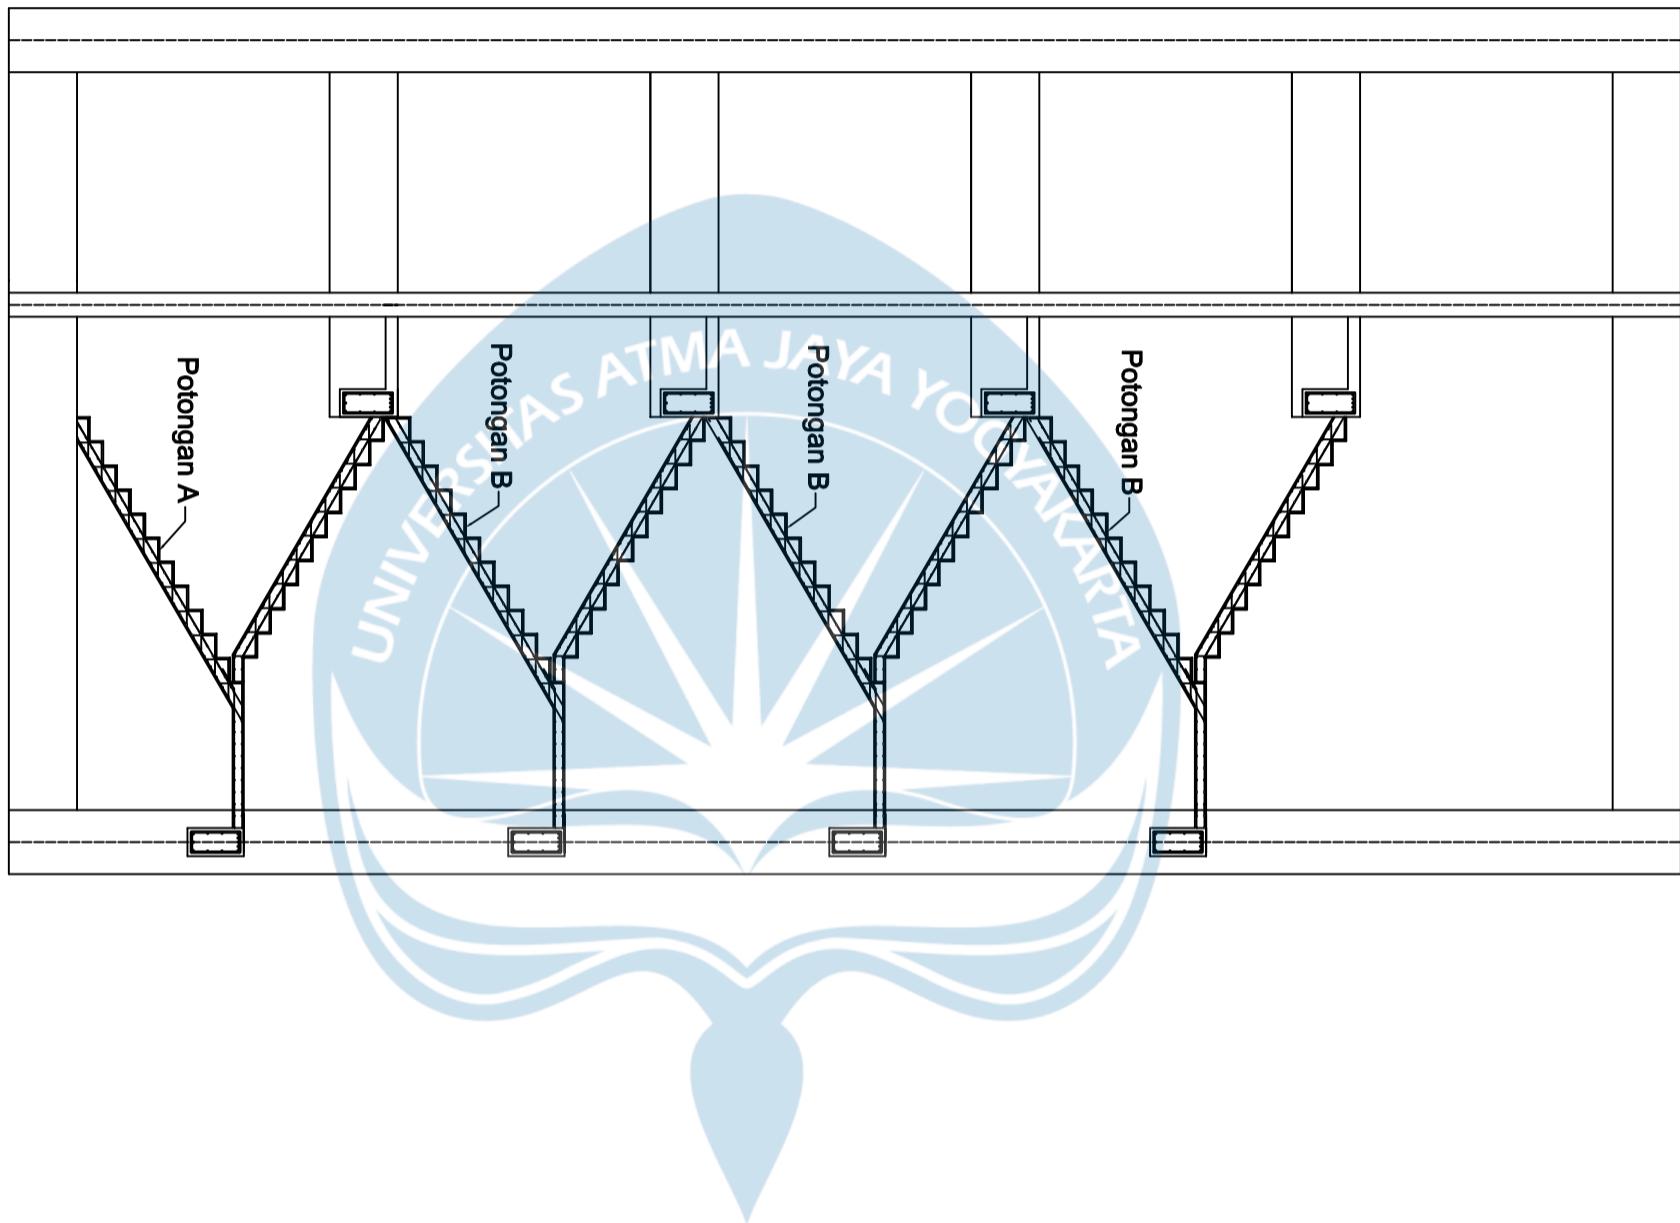

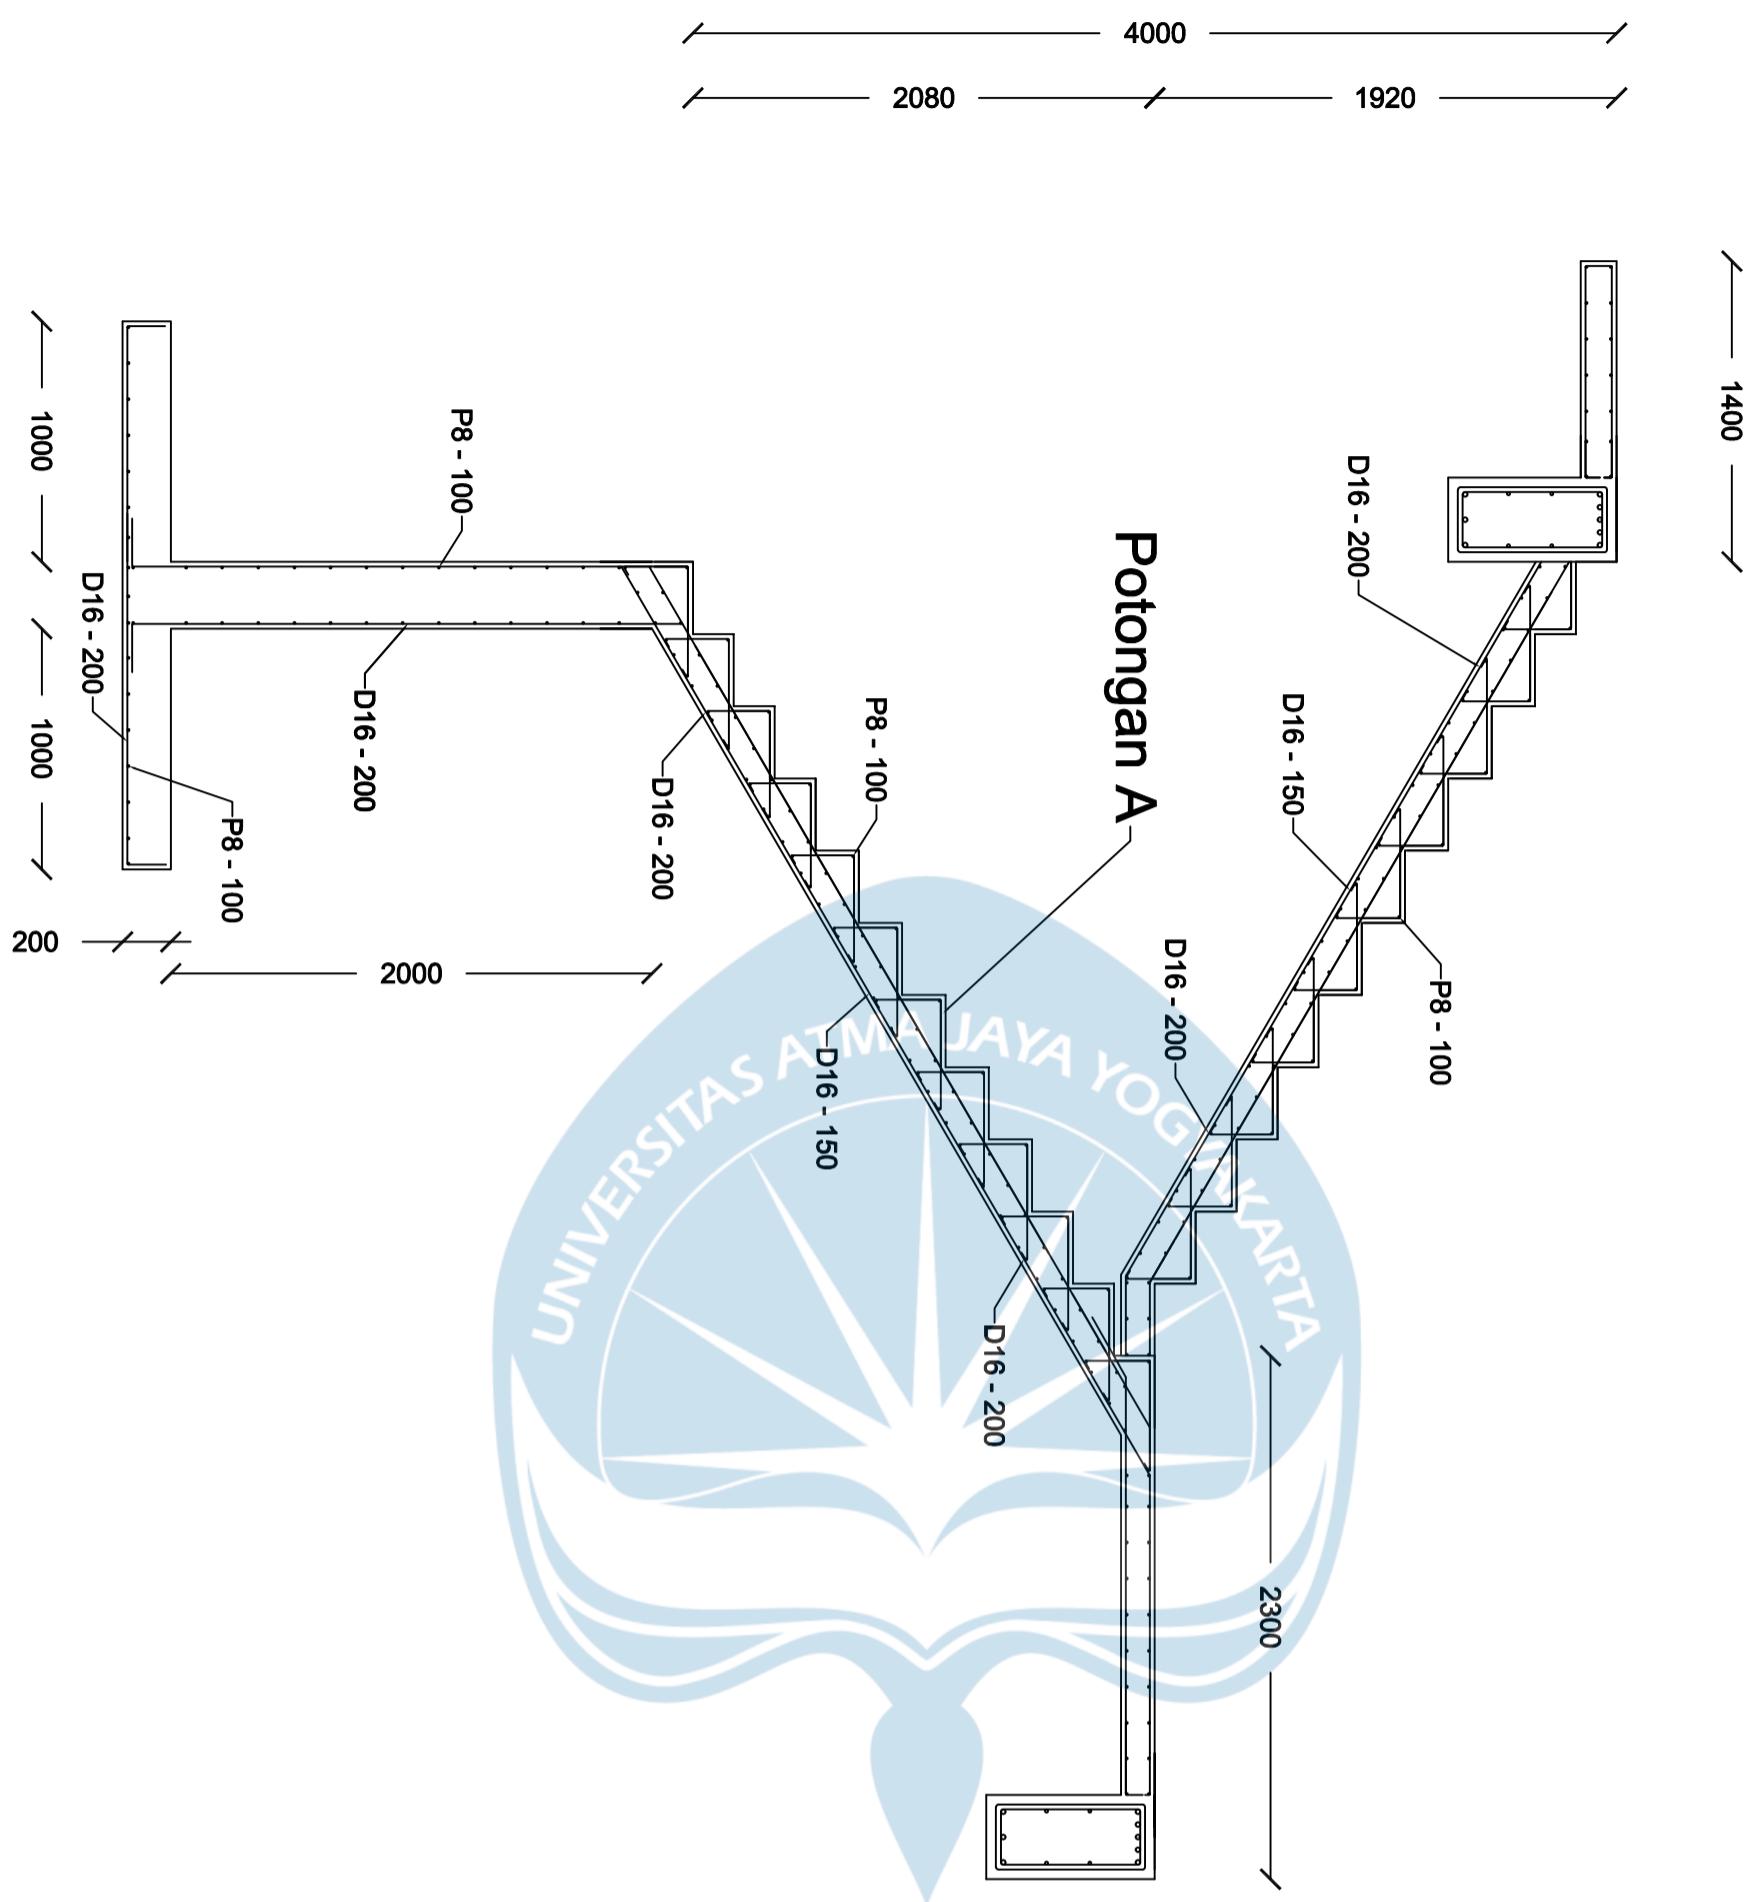



UNIVERSITAS ATMA
JAYA
YOGYAKARTA

**Program Studi Teknik Sipil
FAKULTAS TEKNIK
Universitas Atma Jaya Yogyakarta**

JUDUL TUGAS AKHIR

Perancangan Gedung

Museum Gempa Bumi di Kabupaten

Dinar Gumilang Jati, ST., M.Eng.

DIGAMBAR OLEH

Fiqih Zulhazmi H. (190217743)
Fransiskus Dian W. (190217718)
Erens R. Sapulette (190217786)

KETERANGAN

SKALA 1 : 100

DETAIL TANGGA POTONGAN



Program Studi Teknik Sipil

FAKULTAS TEKNIK
Universitas Atma Jaya Yogyakarta

Perancangan Gedung

Museum Gempa

DOSEN PEMBIMBING


Dinar Gumilang Jati, ST., M.Eng.

DIGAMBAR OLEH

Fiqih Zulhazmi H. (190217743)
Fransiskus Dian W. (190217718)
Erens R. Sapulette (190217786)

KETERANGAN

SKALA 1 : 100

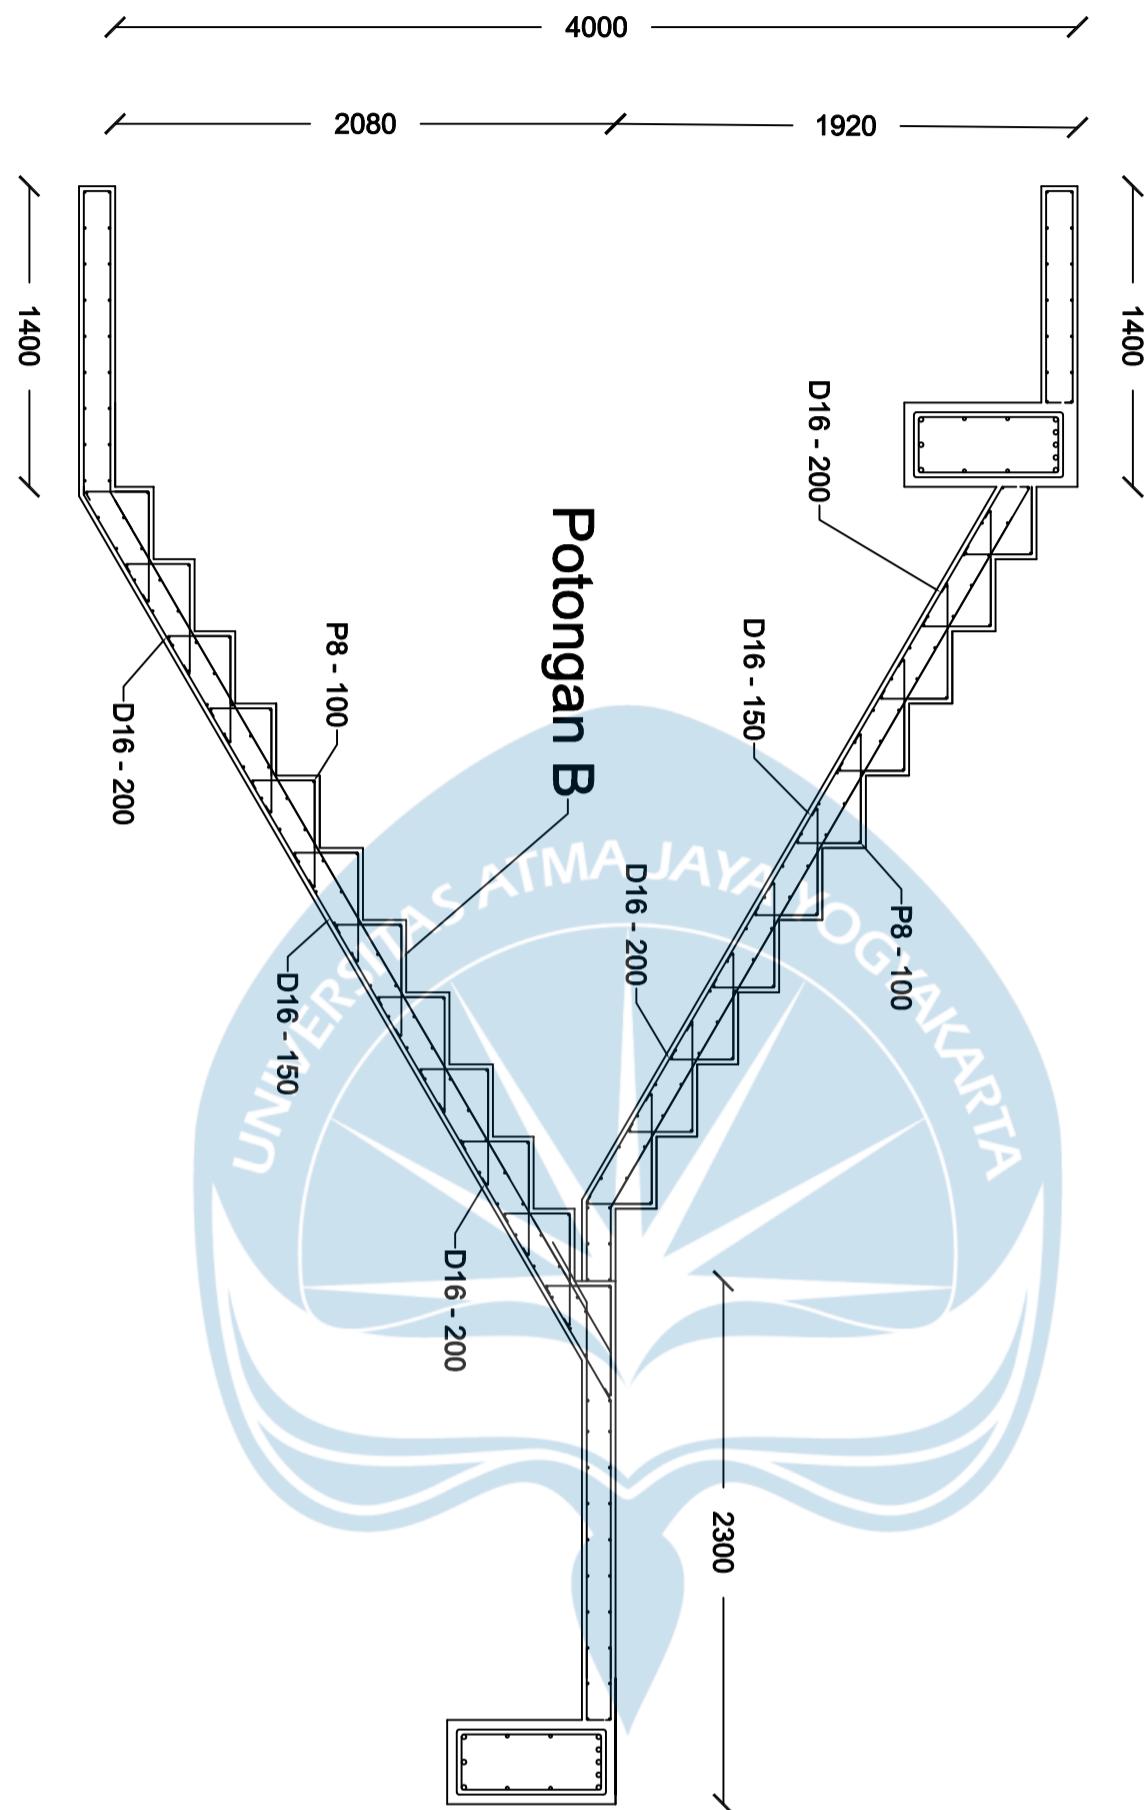



Program Studi Teknik Sipil

FAKULTAS TEKNIK

versitas Atma Jaya Yogyakarta

JUDUL IUGAS AKHIR

Ferallallgäu Geising

Museum Gempa

Büro im Kandahal

Ballini

DOSEN PEMBIMBING

ar Gimilana lati ST Mera

卷之三

DIGAMBAR OLEH

J. Zulhazmi H. (19021774)

DISCUS Dial. W. (1902)

KETERANGAN

卷之三

JUDUL GAMBAR

Hubungan Balok Kolom (K1, Bl 1)



Program Studi Teknik Sipil
FAKULTAS TEKNIK
Universitas Atma Jaya Yogyakarta

JUDUL TUGAS AKHIR

**Perancangan Gedung
Museum Gempa
Bumi di Kabupaten
Bantul**

DOSEN PEMBIMBING

Dinar Gumilang Jati, ST., M.Eng.

DIGAMBAR OLEH


Fiqih Zulhazmi H. (190217743)
Fransiskus Dian W. (190217718)
Erens R. Sapulette (190217786)

KETERANGAN

SKALA 1 : 100

JUDUL GAMBAR

**Hubungan Balok
Kolom (K1, Bl 2)**

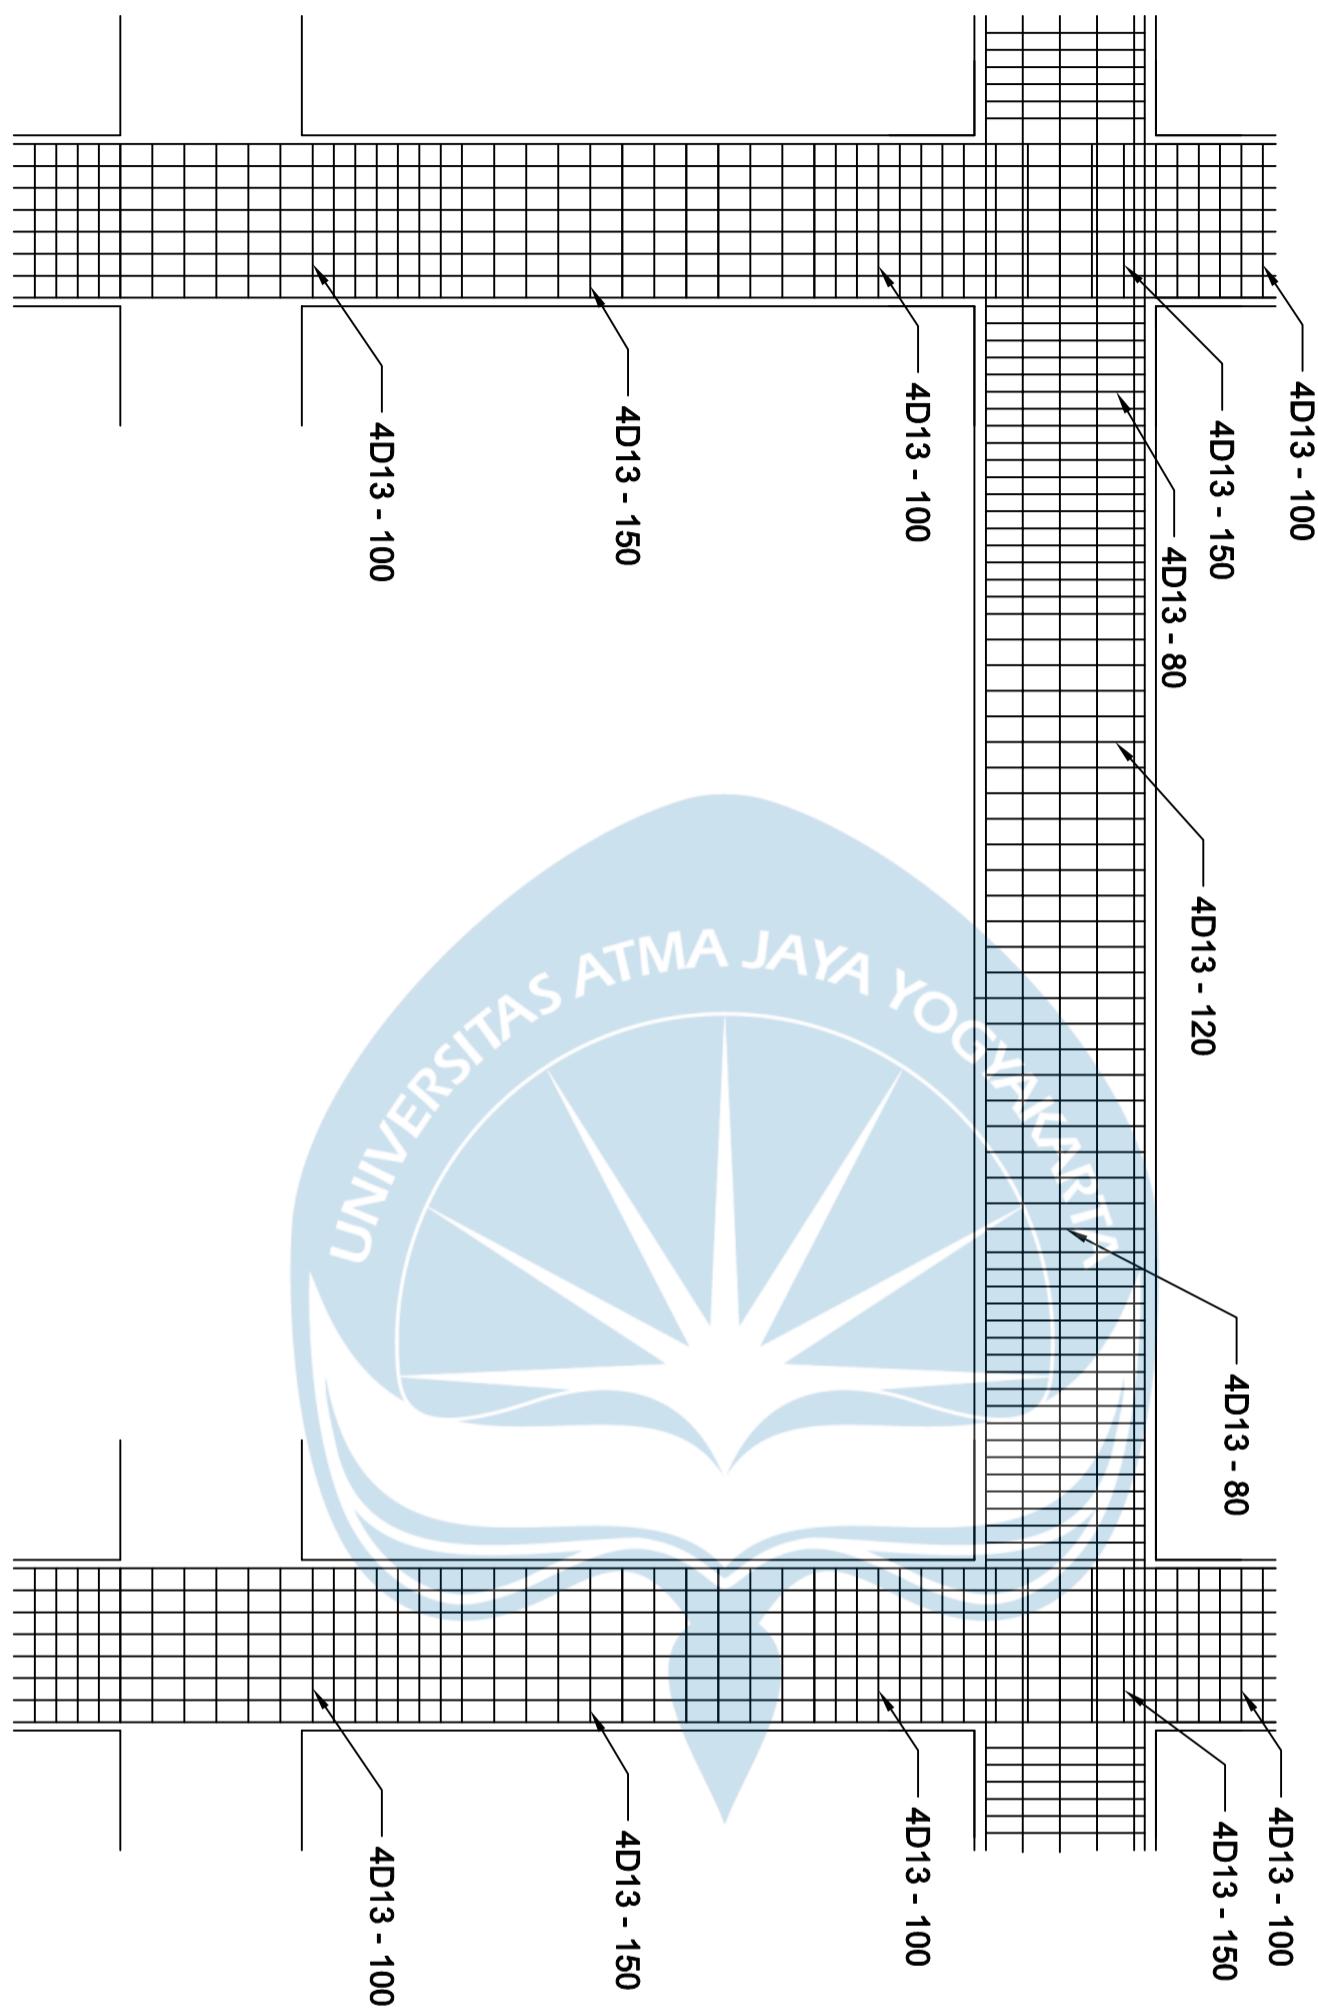



Program Studi Teknik Sipil

FAKULTAS TEKNIK

Universitas Atma Jaya Yogyakarta

JUDUL TUGAS AKHIR

Perancangan Gedung

Museum Gempa

Bumi di Kabu
Bantul

יְהוָה יְהוָה יְהוָה

DOSSEN PEMBIMBING

Dinar Gumilang Jati, ST., M.Eng.

DIGAMBAR OLEH

Fiqih Zulhazmi H. (190217743)
Fransiskus Dian W. (190217718)
Erens R. Sapulette (190217786)

KETERANGAN

SKALA 1 : 100

Hubungan Balok Kolom (K2, Bl 1)



Program Studi Teknik Sipil

FAKULTAS TEKNIK

versitas Atma Jaya Yogyakarta

JUDUL TUGAS AKHIR

- 4D13 - 100

- 4D13 - 150
— 4D13 - 80
— 4D13 - 120

413 - 80

4D13 - 150

4D13 - 150

Museum Gempa

Bumi di Kabupaten Bantul

DOSEN PEMBIMBING

Dinar Gumilang Jati, ST., M.Eng.

DIGAMBAR OLEH

Fiqih Zulhazmi H. (190217743)
Fransiskus Dian W. (190217718)
Erens R. Sapulette (190217786)

KETERANGAN

SKALA 1 : 100

This architectural floor plan illustrates a rectangular building structure divided into several sections. The central feature is a large, light blue circle containing the text "UNIVERSITAS ATMA JAYA YOGYAKARTA" and a stylized sunburst or flame design. The building's exterior is defined by a grid pattern. Several rooms are labeled with codes such as 4D13 - 100, 4D13 - 150, and 4D13 - 80, which are connected by arrows pointing to specific locations within the building's footprint.

JUDUL GAMBAR

Hubungan Balok Kolom (K2, Bl 2)



Program Studi Teknik Sipil

FAKULTAS TEKNIK

versitas Atma Jaya Yogyakarta

JUDUL TUGAS AKHIR

Perancangan Gedung

Museum Gempa

Bumi di Kabupaten

Bantil

DOSEN REMBIMBING

- 1 -

ar Gumilang Jati, ST., M.Eng.

100

DIGAMBAR OLEH

Fiqih Zulhazmi H. (190217743)
Fransiskus Dian W. (190217718)
Erens R. Sapulette (190217786)

KETERANGAN

SKAI A 1 : 100

Hubungan Balk Kolom (K3, Bl 2)

JUDUL GAMBAR

This architectural drawing shows a building facade with a central circular logo. The logo features a stylized plant or flower design with radiating lines, set against a blue background. The text "UNIVERSITAS ATMA JAYA YOGYAKARTA" is written around the top half of the circle. The facade is divided into sections by vertical and horizontal lines, with labels indicating specific parts. Labels include: 2D13 - 100 (top left), 2D13 - 150 (top center), 2D13 - 100 (top right), 4D13 - 80 (right side), 4D13 - 120 (right side), 4D13 - 80 (bottom right), 2D13 - 100 (bottom right), 2D13 - 100 (bottom center), 2D13 - 150 (bottom left), and 2D13 - 10 (bottom left).



Program Studi Teknik Sipil

FAKULTAS TEKNIK

Universitas Atma Jaya Yogyakarta

JUDUL TUGAS AKHIR

Perancangan Gedung

Museum Gempa

Bumi di Kabupaten

Bantul

DOSEN PEMBIMBING

Dinar Gumilang Jati, ST., M.Eng.

DIGAMBAR OLEH


Fiqih Zulhazmi H. (190217743)
Fransiskus Dian W. (190217718)
Erens R. Sapulette (190217786)

KETERANGAN

SKALA 1 : 100

JUDUL GAMBAR

Hubungan Balok
Kolom (K3, BA)

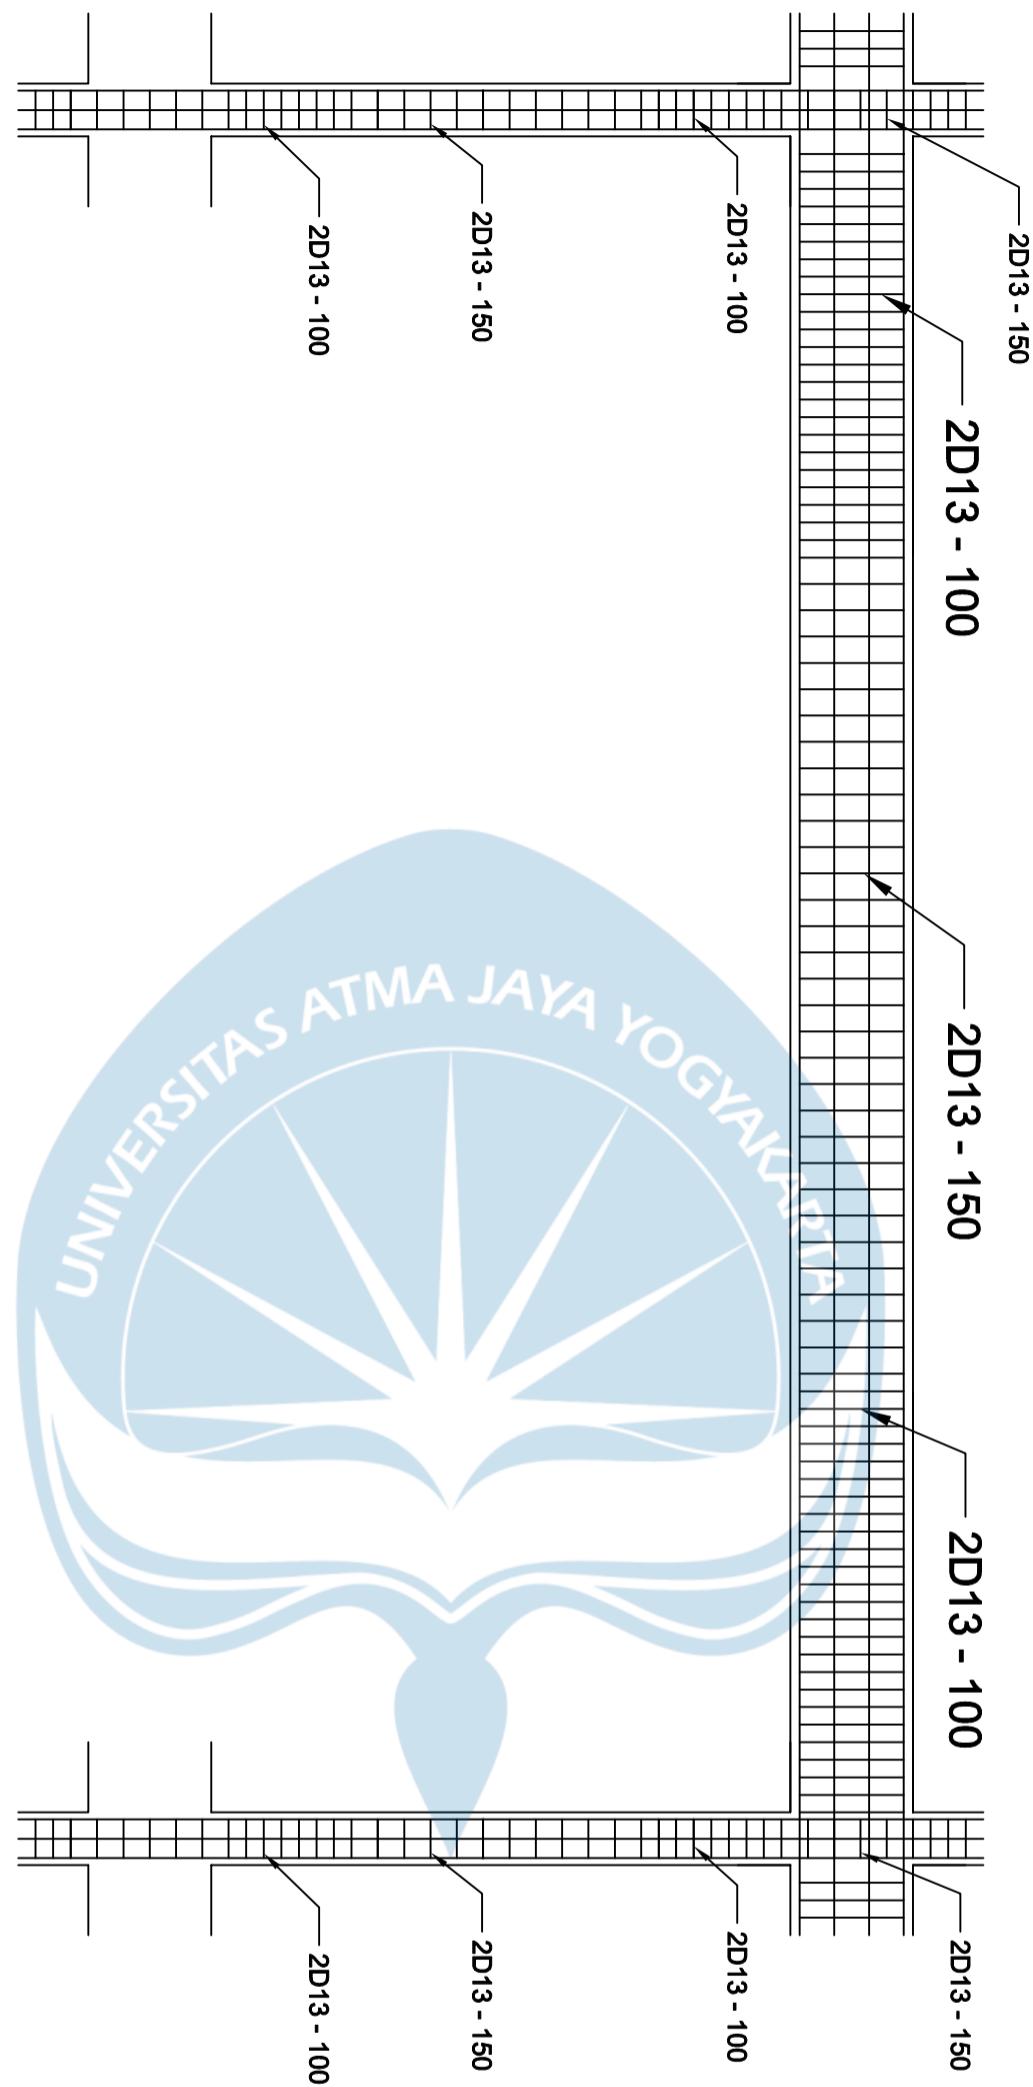

TGS_TS_190217718_190217743
—
190217786
by Juangga Rizki Hura



Submission date: 24-Jul-2023 10:24AM (UTC+0700)

Submission ID: 1993411640

File name: TGA_TS_190217743.pdf (54.54M)

Word count: 65372


Character count: 284706

ORIGINALITY REPORT



PRIMARY SOURCES

1	e-journal.uajy.ac.id Internet Source	5%
2	repository.its.ac.id Internet Source	4%
3	dspace.nii.ac.id Internet Source	2%
4	idoc.pub Internet Source	1 %
5	Submitted to Universitas Bung Hatta Student Paper	1 %
6	tekonsipil.sv.ugm.ac.id Internet Source	1 %
7	Submitted to Politeknik Negeri Bandung Student Paper	1 %
8	pdfcoffee.com Internet Source	1 %
9	Submitted to Yonkers High School Student Paper	<1 %

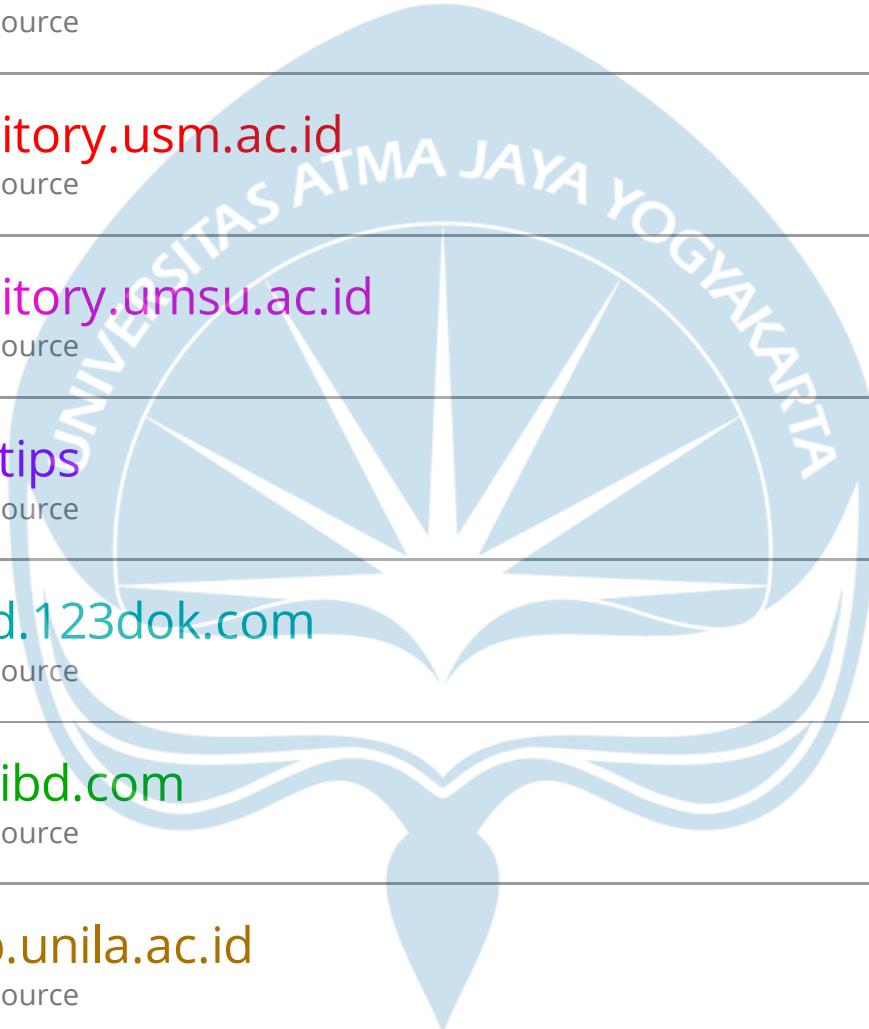

10	lib.unnes.ac.id Internet Source	<1 %
11	docplayer.info Internet Source	<1 %
12	eprints.itn.ac.id Internet Source	<1 %
13	repository.usm.ac.id Internet Source	<1 %
14	repository.umsu.ac.id Internet Source	<1 %
15	qdoc.tips Internet Source	<1 %
16	text-id.123dok.com Internet Source	<1 %
17	pt.scribd.com Internet Source	<1 %
18	digilib.unila.ac.id Internet Source	<1 %
19	repository.unbari.ac.id Internet Source	<1 %
20	www.slideshare.net Internet Source	<1 %
21	es.scribd.com Internet Source	<1 %

22	Submitted to Université Saint-Esprit Kaslik Student Paper	<1 %
23	maspetruk.dpubinmarcipka.jatengprov.go.id Internet Source	<1 %
24	Submitted to Sultan Agung Islamic University Student Paper	<1 %
25	jurnal.untan.ac.id Internet Source	<1 %
26	digilib.polban.ac.id Internet Source	<1 %
27	adoc.pub Internet Source	<1 %
28	pdfcookie.com Internet Source	<1 %
29	Submitted to Universitas 17 Agustus 1945 Surabaya Student Paper	<1 %
30	www.scribd.com Internet Source	<1 %
31	docobook.com Internet Source	<1 %
32	etheses.uin-malang.ac.id Internet Source	<1 %
33	peraturan.bpk.go.id Internet Source	<1 %



		<1 %
34	documents.tips Internet Source	<1 %
35	elearning.upi-yai.ac.id Internet Source	<1 %
36	repository.ub.ac.id Internet Source	<1 %
37	rizaldyberbagidata.blogspot.com Internet Source	<1 %
38	repository.ugc.edu.co Internet Source	<1 %
39	www.simardartizanfarm.ca Internet Source	<1 %
40	eprints.umm.ac.id Internet Source	<1 %
41	core.ac.uk Internet Source	<1 %
42	id.123dok.com Internet Source	<1 %
43	vdocuments.site Internet Source	<1 %
44	books.google.com Internet Source	<1 %

45

ojs3.unpatti.ac.id

Internet Source

<1 %

46

halshs.archives-ouvertes.fr

Internet Source

<1 %

Exclude quotes

Off

Exclude bibliography

On

Exclude matches

< 25 words

