

## BAB V

### ANALISIS DAN KONSEP

#### 5.1 Analisis Perencanaan *Cottage*

##### 5.1.1 Analisis Pelaku dan Kegiatan

Pelaku kegiatan merujuk kepada individu yang terlibat dalam suatu pekerjaan atau aktivitas, termasuk di dalamnya wisatawan/tamu, pelayan wisatawan, dan personel serta karyawan.

###### 1. Wisatawan

Pada dasarnya, kegiatan utama wisatawan melibatkan aspek makan dan minum, tidur/istirahat, dan rekreasi.

###### 2. Petugas pelayan pengunjung

Pekerja dalam kategori ini meliputi mereka yang melayani pelanggan, menjawab telepon, dan memberikan layanan dasar kepada pengunjung. Lobi, tata graha, makanan dan minuman, serta fasilitas binatu sangat penting.


###### 3. Staff dan Keamanan

Adalah individu yang bertanggung jawab mengawasi berbagai operasi di dalam pondok. Ruang manajemen, keuangan, pemasaran, personalia, teknik mesin/listrik, dan keamanan merupakan fasilitas yang diperlukan

##### 5.1.2 Analisis Alur Kegiatan

###### 1. Wisatawan

**Gambar 21: Alur Kegiatan Wisatawan**

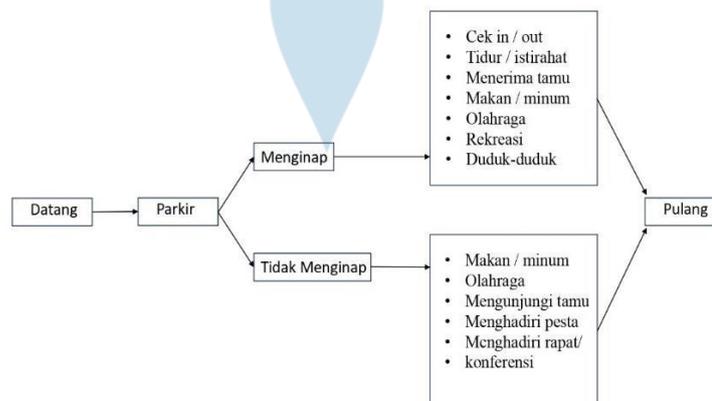

Sumber: Analisis Penulis, 2023

###### 2. Pengelola

**Gambar 22: Alur Kegiatan Pengelola**



Sumber: Analisis Penulis, 2023

### 5.1.3 Analisis Kebutuhan Ruang

Dengan mempertimbangkan aktivitas yang dilakukan oleh pelaku, yang melibatkan wisatawan dan pengelola, maka penyusunan kebutuhan ruang untuk cottage yang direncanakan sebagai berikut.

**Table 14: Analisis Kebutuhan Ruang**

Jenis Kegiatan	Kebutuhan Ruang
Kegiatan Penerima Tamu	- Entrance - Lobby - Lounge - Resepsionis - Registrasi - Lavatory
Kegiatan Pengelola	- General Manager - Sekretaris - Staff accounting - Staff Pemasaran - Ruang Jaga - Ruang Rapat - Ruang Arsip - Ruang tamu - Lavatory - Gudang
Aktivitas makan dan minum	- Restaurant - Café Shop - Dapur - Lavatory
Kegiatan Rekreasi	- Kolam renang - Taman
Kegiatan tidur/ istirahat	- Teras - Ruang tidur - Ruang duduk - WC

Sumber: Analisis Penulis, 2023

Pengelompokkan ruang dilakukan berdasarkan pertimbangan:

- Sifat kegiatan yang melibatkan aspek publik, privat, dan semi-privat, serta service.
- Proses kegiatan yang terjadi di dalamnya.
- Tingkat signifikansi dari penggunaan lahan sebagai fasilitas rekreasi.

Berdasarkan pertimbangan tersebut pengelompokan ruang terbagi atas :

**Table 15: Pengelompokan Ruang**

Pengelompokan Ruang	Kegiatan
Kelompok ruang service	Kegiatan menerima tamu Kegiatan pengelola
Kelompok ruang semi publik	Kegiatan Rekreasi
Kelompok ruang publik	Area Parkir
Kelompok privat	Area <i>cottage</i>

Sumber: Analisis Penulis, 2023

a. Standar persyaratan menurut jumlah kamar

**Table 16: Standar Jumlah Kamar**

Keterangan	Bintang 1	Bintang 2	Bintang 3	Bintang 4	Bintang 5
Jumlah Kamar	15	30	30	50	100
Jumlah Kamar Suite	-	1	2	2	4
Double Bedroom	14	25	27	43	86
Single Bedroom	1	2	3	5	10

Sumber: Dirjen Pariwisata, 1988

Berdasarkan hasil analisis pengguna dan kebutuhan ruang maka jenis *cottage* yang akan dirancang adalah *cottage* bintang 4 kerana *cottage* bintang 4 cenderung menyediakan fasilitas yang lengkap untuk memenuhi kebutuhan tamu termasuk kolam renang, restoran berkualitas tinggi, pusat kebugaran, spa, dan berbagai hiburan lainnya.

**Table 17: Syarat *cottage* Bintang 4**

Klasifikasi Hotel	Jumlah Kamar minimal	Syarat	Peraturan
Bintang 4	50 kamar standar + 2 kamar suite	<ul style="list-style-type: none"> <li>- Taman</li> <li>- Tempat parkir</li> <li>- Lokasi dan lingkungan</li> <li>- Olahraga</li> <li>- Bangunan</li> <li>- Kamar tamu</li> <li>- Ruang makan</li> <li>- Bar</li> <li>- Lobby</li> <li>- Telepon</li> <li>- Toilet umum</li> <li>- Koridor</li> <li>- Ruang disewakan</li> <li>- Dapur</li> <li>- Area Administrasi</li> <li>- Food and Beverage</li> <li>- Keamanan</li> <li>- Olahraga rekreasi</li> <li>- Pelayanan</li> <li>- 2 Restoran</li> <li>- 2 kolam renang</li> </ul>	Kep Dirjen Pariwisata no 14/U/1188 tgl 25 Februari 1988

Sumber: Analisis Penulis, 2023

b. Standar persyaratan menurut jumlah kamar

Dalam pendekatan perancangan ruang cottage, digunakan standar gerak manusia minimal, penyesuaian terhadap kebutuhan, serta referensi dari beberapa standar ruang. Beberapa referensi standar ruang yang dijadikan acuan mencakup daftar standar dari berbagai sumber. Untuk guest room berdasarkan keputusan Dirjen Pariwisata No.14/U/1/1988, yaitu:

- Standar room :24m<sup>2</sup> - 28m<sup>2</sup> (single bed dan double bed)
- Deluxe room :24m<sup>2</sup> - 28m<sup>2</sup> (single bed dan double bed)
- Suite room : 48m<sup>2</sup>

Semua sudah termasuk Km/Wc.

**1. Area Pengelola**

Untuk area administrasi (pengelolaan) dan fasilitas umum/pelayanan umum, didasarkan pada standar pergerakan manusia dan penyesuaian sesuai kebutuhan.

- Ruang Pimpinan =9-18 m<sup>2</sup> / orang
- Ruang Sekretaris =9-18 m<sup>2</sup> / orang
- Ruang Kerja karyawan =2,5 m<sup>2</sup> / orang - Ruang
- Rapat =1,5-2 m<sup>2</sup> / orang
- Ruang Kerja pelayanan =1,2 m<sup>2</sup> / orang
- Ruang Restourant dan Cafe shop = 1,7 m<sup>2</sup> / orang
- Ruang Dapur Utama =1,2 m<sup>2</sup> / orang

Dalam merancang kegiatan rekreasi, diperhatikan berdasarkan kebutuhan pergerakan manusia dan dimensi barang/peralatan

- Teater terbuka : 500 m<sup>2</sup>/ 1000 orang
- Kolam renang :1 m<sup>2</sup>- 6m<sup>2</sup>/ orang
- Tempat pejalan kaki : 2,25 m<sup>2</sup> / 3 orang

**2. Kelompok Privat**

a. Kamar Standar dengan Single Bed

NO	RUANG	KAPASITAS X STANDAR RUANG	LUAS PELAKU (m <sup>2</sup> )	FURNITURE	LUAS FURNITURE	PELAKU+FURNITURE	SIRKULASI (0%)	ELAKU+FURNITURE+SIRKULA	LUAS TOTAL (m <sup>2</sup> )	SUMBER
Kamar Standar dengan Single Bed										
1	Kamar Tidur	1 X 0.8	0.8	Tempat tidur	1 (0.9 X 2.1) = 1.8	0.8 + 3.28 = 4.08	0.8	4.08 + 0.8	4.88	Needlet Data Asrntek (Halid 1)
				Lemari	1 (0.6 X 0.6) = 0.36					
				Majsa	1 (1.2 X 0.6) = 0.72					
				Kursi	2 (0.45 x 0.45) = 0.40					
2	Teras	2 X 0.8	1.6	Majsa	1 (1 X 0.6) = 0.6	1.6 + 1 = 2.6	0.52	2.6 + 0.52	3.12	Asmsi
				Kursi	2 (0.45 x 0.45) = 0.40					
				Kitchen Sink	1 (1 X 0.6) = 0.60					
				Kitchen Set	1 (1 X 0.5) = 0.55					
3	Dapur	1 X 0.8	0.8	Kitchen	1 (0.6 X 0.6) = 0.36	0.8 + 2.9 = 3.7	0.74	3.7 + 0.74	4.44	Needlet Data Asrntek (Halid 1)
				Area Memasak	1 (1 X 0.6) = 0.6					
				Majsa	1 (1 X 0.6) = 0.6					
				Kursi	2 (0.45 x 0.45) = 0.40					
				Kloset	1 (0.7 X 0.4) = 0.28					
				Wastafel	1 (0.4 X 0.6) = 0.24					
Bak Mandi	1 (1.6 X 0.8) = 1.28									
JUMLAH RUANG= 10										
LUAS TOTAL KAMAR DENGAN STANDAR SINGLE BED (5.46 X 10 = 54.6 m <sup>2</sup> )										

b. Kamar Standar dengan Double Bed

Kamar Standar dengan Double Bed										
1	Kamar Tidur	2 X 0.8	1.6	Tempat tidur	1 (1.8 X 2) = 3.6	1.6 + 5.08	1.33	6.68 + 1.33	8.01	Neufert Data Asriatik (Jilid 1)
				Lemari	1 (0.6 X 0.6) = 0.36					Asumsi
				Mesa	1 (1.2 X 0.6) = 0.72					
				Kursi	2 (0.45 x 0.45) = 0.40					
2	Teras	2 X 0.8	1.6	Mesa	1 (1 X 0.6) = 0.6	1.6 + 1 = 2.6	0.52	2.6 + 0.52	3.12	Asumsi
				Kursi	2 (0.45 x 0.45) = 0.40					
3	Dapur	2 X 0.8	1.6	Kitchen Sink	1 (1 X 0.6) = 0.60	1.6 + 2.9 = 4.5	0.90	4.5 + 0.90	5.40	Neufert Data Asriatik (Jilid 1)
				Kitchen Set	1 (1 X 0.35) = 0.35					
				Kulkas	1 (0.6 X 0.6) = 0.36					
				Area Memasak	1 (1 X 0.6) = 0.6					
				Mesa	1 (1 X 0.6) = 0.6					
				Kursi	2 (0.45 x 0.45) = 0.40					
				Wastafel	1 (0.7 X 0.4) = 0.28					
4	Toilet	2 X 0.8	1.6	Kloset	1 (0.7 X 0.4) = 0.28	1.6 + 1.76 = 3.36	0.65	3.36 + 0.65	4.01	Neufert Data Asriatik (Jilid 1)
				Wastafel	1 (0.4 X 0.6) = 0.24					
				Bak Mandi	1 (1.6 X 0.8) = 1.28					
JUMLAH RUANG=10										
LUAS TOTAL KAMAR DENGAN STANDAR Double BED (20.5 X 10 = 205 m <sup>2</sup> )										

c. Kamar Kelas Deluxe

Kamar Kelas Deluxe										
1	Kamar Tidur	3 X 0.8	2.6	Tempat tidur	1 (2 X 2) = 7.2	8.68 + 2.6	2.25	11.28 + 2.25	13.53	Neufert Data Asriatik (Jilid 1)
				Lemari	1 (0.6 X 0.6) = 0.36					Asumsi
				Mesa	1 (1.2 X 0.6) = 0.72					
				Kursi	2 (0.45 x 0.45) = 0.40					
2	Ruang Santai	3 X 0.8	2.6	Sofa	1 (0.8 X 2) = 1.6	1.96 + 2.6	0.91	4.56 + 0.91	5.41	Neufert Data Asriatik (Jilid 1)
				Mesa	1 (0.6 X 0.6) = 0.36					
3	Teras	3 X 0.8	2.6	Mesa	1 (1 X 0.6) = 0.6	1.2 + 2.6	0.76	3.8 + 0.76	4.56	Asumsi
				Kursi	3 (0.45 x 0.45) = 0.60					
4	Dapur	3 X 0.8	2.6	Kitchen Sink	1 (1 X 0.6) = 0.60	3.11	0.74	3.11 + 0.74	4.85	Neufert Data Asriatik (Jilid 1)
				Kitchen Set	1 (1 X 0.35) = 0.35					
				Kulkas	1 (0.6 X 0.6) = 0.36					
				Area Memasak	1 (1 X 0.6) = 0.6					
				Mesa	1 (1 X 0.6) = 0.6					
				Kursi	3 (0.45 x 0.45) = 0.60					
				Wastafel	1 (0.7 X 0.4) = 0.28					
5	Toilet	2 X 0.8	1.6	Kloset	1 (0.7 X 0.4) = 0.28	1.6 + 1.76 = 3.36	0.65	3.36 + 0.65	4.01	Neufert Data Asriatik (Jilid 1)
				Wastafel	1 (0.4 X 0.6) = 0.24					
				Bak Mandi	1 (1.6 X 0.8) = 1.28					
JUMLAH RUANG=10										
LUAS TOTAL KAMAR DENGAN STANDAR Double BED (31.3 X 10 = 313 m <sup>2</sup> )										

d. Kamar Kelas Suite

Kamar Kelas Suite										
1	Kamar Tidur	3 X 0.8	2.6	Tempat tidur	1 (2 X 2) = 7.2	8.68 + 2.6	2.25	11.28 + 2.25	13.53	Neufert Data Asriatik (Jilid 1)
				Lemari	1 (0.6 X 0.6) = 0.36					Asumsi
				Mesa	1 (1.2 X 0.6) = 0.72					
				Kursi	2 (0.45 x 0.45) = 0.40					
2	Ruang Santai	3 X 0.8	2.6	Sofa	1 (0.8 X 2) = 1.6	1.96 + 2.6	0.91	4.56 + 0.91	5.41	Neufert Data Asriatik (Jilid 1)
				Mesa	1 (0.6 X 0.6) = 0.36					
3	Teras	3 X 0.8	2.6	Mesa	1 (1 X 0.6) = 0.6	1.2 + 2.6	0.76	3.8 + 0.76	4.56	Asumsi
				Kursi	3 (0.45 x 0.45) = 0.60					
4	Dapur	3 X 0.8	2.6	Kitchen Sink	1 (1 X 0.6) = 0.60	3.11	0.74	3.11 + 0.74	4.85	Neufert Data Asriatik (Jilid 1)
				Kitchen Set	1 (1 X 0.35) = 0.35					
				Kulkas	1 (0.6 X 0.6) = 0.36					
				Area Memasak	1 (1 X 0.6) = 0.6					
				Mesa	1 (1 X 0.6) = 0.6					
				Kursi	3 (0.45 x 0.45) = 0.60					
				Wastafel	1 (0.7 X 0.4) = 0.28					
5	Toilet	2 X 0.8	1.6	Kloset	1 (0.7 X 0.4) = 0.28	1.6 + 1.76 = 3.36	0.65	3.36 + 0.65	4.01	Neufert Data Asriatik (Jilid 1)
				Wastafel	1 (0.4 X 0.6) = 0.24					
				Bak Mandi	1 (1.6 X 0.8) = 1.28					
JUMLAH RUANG=10										
LUAS TOTAL KAMAR DENGAN STANDAR Double BED (31.3 X 10 = 313 m <sup>2</sup> )										

3. Kelompok Service

NO	RUANG	KAPASITAS X STANDAR RUANG	LUAS PELAKU (m <sup>2</sup> )	FURNITURE	LUAS FURNITURE	PELAKU+FURNITURE	SIRKULASI (20%)	PELAKU+FURNITURE+SIRKULASI	LUAS TOTAL (m <sup>2</sup> )	SUMBER
Aktivitas Penerimaan Tamu										
1	Lobby	20 X 1	20			20	20 X 40%	20 = 8	28	Neufert Data Asriatik (Jilid 1)
2	Lounge	8 X 1	8	Sofa 2 orang	4 (0.8 X 1) = 3.2	8 + 37.28	9.05	54.33	63.38	Neufert Data Asriatik (Jilid 1)
				Sofa 1 orang	6 (0.8 X 0.8) = 3.84					
				Mesa	4 (0.6 X 0.6) = 1.44					
3	Front Office	4 X 1	4	Kursi	4 (0.45 X 0.45) = 0.81	4 + 8.01	2.4	12.01 + 2.4	14.41	Asumsi
4	Toilet	4 X 0.8	3.2	Mesa resepsionis	1 (1.2 X 0.6) = 0.72	3.2 + 7.47	2.1	10.67 + 2.1	12.36	Neufert Data Asriatik (Jilid 1)
				Kloset	4 (0.55 X 0.85) = 3.63					
				Wastafel	4 (0.35 X 0.61) = 3.84					
LUAS TOTAL = 90.15 m <sup>2</sup>										
Aktivitas Penerimaan Pengelola										
1	Ruang Tamu	4 X 1	4	Kursi	4 (0.45 X 0.45) = 0.81	4 + 1.17	1.03	5.17 + 1.03	6.2	Asumsi
				Mesa	1 (0.6 X 0.6) = 0.36					
2	Ruang Manager	4 X 1	4	Mesa	1 (1 X 0.6) = 0.6	4 + 1.41	1.08	5.41 + 1.08	6.49	Asumsi
				Kursi	4 (0.45 X 0.45) = 0.81					
3	Ruang Sekretaris	2 X 1	2	Mesa	1 (1 X 0.6) = 0.6	2 + 1	0.2	3 + 0.2	3	Asumsi
				Kursi	2 (0.45 X 0.45) = 0.40					
4	Ruang rapat	20 X 1	20	Mesa	3 (2 X 0.6) = 2.4	20 + 6.45	5.29	26.45 + 5.29	31.74	Asumsi
				Kursi	20 (0.45 X 0.45) = 4.05					
5	Ruang penitipan	2 X 1	2	Mesa	1 (0.6 X 0.6) = 0.36	2 + 0.76	0.15	0.76 + 0.15	0.91	Neufert Data Asriatik (Jilid 1)
				Kursi	2 (0.45 X 0.45) = 0.40					
6	Ruang atisp	5 X 1	5	Bak Atisp	3 (1.2 X 0.6) = 2.16	5 + 3.97	1.39	6.97 + 1.39	8.36	Asumsi
				Mesa Kerja	1 (1 X 0.6) = 0.6					
				Kursi	6 X (0.45 X 0.45) = 1.21					
7	Kantin	20 X 1	20	Mesa makan	10 (0.45 X 0.6) = 3.6	20 + 4.05	4.09	24.05 + 0.9	24.95	Asumsi
				Kursi	20 (0.45 X 0.45) = 4.05					
8	Toilet	4 X 0.8	3.2	Kloset	4 (0.55 X 0.85) = 3.63	3.2 + 7.47	2.1	10.67 + 2.1	12.36	Neufert Data Asriatik (Jilid 1)
				Wastafel	4 (0.35 X 0.61) = 3.84					
LUAS TOTAL = 93.29 m <sup>2</sup>										

4. Kelompok Semi Publik

NO	RUANG	KAPASITAS X STANDAR RUANG	LUAS PELAKU (m <sup>2</sup> )	FURNITUR	LUAS FURNITUR	PELAKU-FURNITUR	SIRKULASI (0%)	PELAKU-FURNITUR-SIRKULASI	LUAS TOTAL (m <sup>2</sup> )	SUMBER
<b>Aktivitas Rekreasi</b>										
1	Ams Gazebo Tradisional	16 X 12	19,2	Kursi	16 (0,50 X 0,45) = 3,6	19,2 + 5,04	4,8	24,24 + 4,8	29,04	Asumsi
2	Kelam Ransang	15 X 12	18	Mesa	4 (0,6 X 0,6) = 1,44	18 + 209	41,8	209 + 41,8	250,8	Asumsi
3	Taman topi	20 X 12	24	Ruang panti	4 (1,5 X 1,5) = 9	24 + 48,9	14,58	72,9 + 14,58	87,48	Asumsi
4	Perguruan	15 X 12	18	Kolam	1 (20 X 10) = 200	18 + 8,6	5,32	26,6 + 5,32	31,92	Needlet Data Asriatik (filed 2)
5	Coffe Shop Ruang Makan	20 X 12	24	Kursi	15 (0,45 X 0,45) = 3	24 + 8,01		32,01 + 6,4	38,41	Asumsi
6	Dapur	4 X 12	4,8	Mesa makan (4 orang)	4 (1,2 X 0,9) = 1,08	4,8 + 3,66	1,69	8,46 + 1,69	10,15	Needlet Data Asriatik (filed 1)
7	Toilet	4 X 0,8	3,2	Kursi	20 (0,45 X 0,45) = 4,05	3,2 + 7,47	2,1	10,67 + 2,1	12,76	Needlet Data Asriatik (filed 1)
8	Restoran Kasir	2 X 12	2,4	Mesa makan (1 orang)	6 (0,6 X 0,6) = 2,16	2,4 + 1,1	0,7	3,5 + 0,7	4,2	Asumsi
9	Dapur	8 X 12	9,6	Kitchen Sink	1 (4,1 X 0,6) = 2,46	9,6 + 7,2	16,8	16,8 + 3,36	20,16	Needlet Data Asriatik (filed 1)
10	Ruang Makan	30 X 12	36	Bidang untuk masak	1 (2 X 0,9) = 1,7	36 + 14,64	3,52	17,64 + 3,52	21,16	Asumsi
11	Toilet	4 X 0,8	3,2	Elwan	4 (0,35 X 0,61) = 3,64	3,2 + 7,47	2,1	10,67 + 2,1	12,76	Needlet Data Asriatik (filed 1)
<b>LUAS TOTAL = 518,04 m<sup>2</sup></b>										

## 5. Kelompok Publik

NO	RUANG	KAPASITAS X STANDAR RUANG	LUAS PELAKU (m <sup>2</sup> )	FURNITUR	LUAS FURNITUR	PELAKU-FURNITUR	SIRKULASI (0%)	PELAKU-FURNITUR-SIRKULASI	LUAS TOTAL (m <sup>2</sup> )	SUMBER
<b>Area Parkir</b>										
1	Parkiran tamu	20 X 12	24	Mobil	20 (6 X 2,5) = 300	24 + 300	68,8	344 + 68,8	412,8	Needlet Data Asriatik (filed 2)
2	Parkiran pengelola	12 X 12	14,4	Motor	22 (2 X 1) = 44	14,4 + 312	65,28	326,4 + 65,28	391,68	Needlet Data Asriatik (filed 2)
<b>LUAS TOTAL = 804,48 m<sup>2</sup></b>										


## 6. Total Keseluruhan

Luas Total		
1	Kamar Standar dengan Single Bed	154,6 m <sup>2</sup>
2	Kamar Standar dengan Double Bed	205 m <sup>2</sup>
3	Kamar Kelas Deluxe	323 m <sup>2</sup>
4	Kamar Kelas Suite	323 m <sup>2</sup>
5	Aktivitas Penerimaan Tamu	90,15 m <sup>2</sup>
6	Aktivitas Penerimaan Pengelola	93,29 m <sup>2</sup>
7	Aktivitas Rekreasi	518,04 m <sup>2</sup>
8	Area Parkir	804,48 m <sup>2</sup>
<b>TOTAL</b>		<b>2511 m<sup>2</sup></b>

### 5.1.4 Hubungan Ruang

Hubungan ruang dalam hal ini dikelompokkan menjadi dua bagian yaitu pengelompokkan secara makro dan pengelompokkan secara mikro. Pengelompokkan hubungan secara makro dilakukan berdasarkan karakteristik ruang dari pelaku kegiatan.

**Gambar 23: Diagram hubungan Ruang Secara Makro**

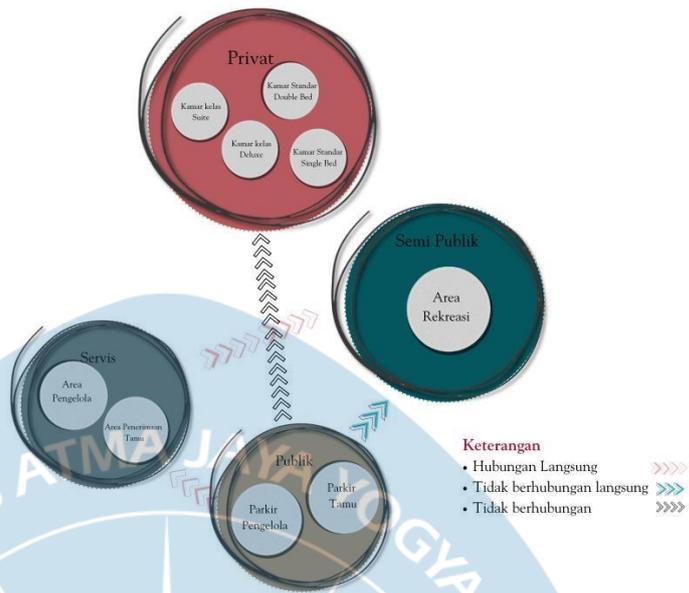

Sumber: Penulis, 2023

Pengelompokan hubungan secara mikro dilakukan berdasarkan pada pelaku kegiatan dan kebutuhan aktivitas yang ada.

a. Kelompok Ruang Service


**Table 18: Hubungan Ruang Secara Mikro Pada Kelompok Ruang Service**

Kegiatan penerima tamu hubungan ruangnya	
Kegiatan pengelola hubungan ruangnya	

Sumber: Penulis, 2023

b. Kelompok Ruang Semi Publik


**Table 19: Hubungan Ruang Secara Mikro Pada Kelompok Ruang Semi Publik**

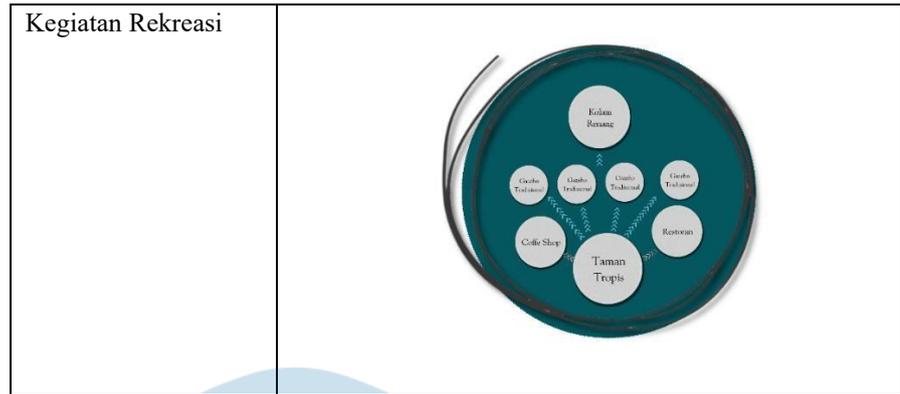

Sumber: Penulis, 2023

c. Kelompok Publik


**Table 20 Hubungan Ruang Secara Mikro Pada Kelompok Ruang Publik**

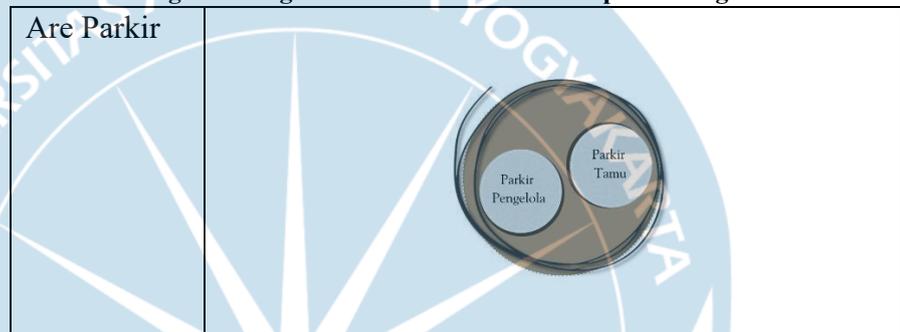

Sumber: Penulis, 2023

d. Kelompok Privat

**Table Hubungan Ruang Secara Mikro Pada Kelompok Ruang Privat**

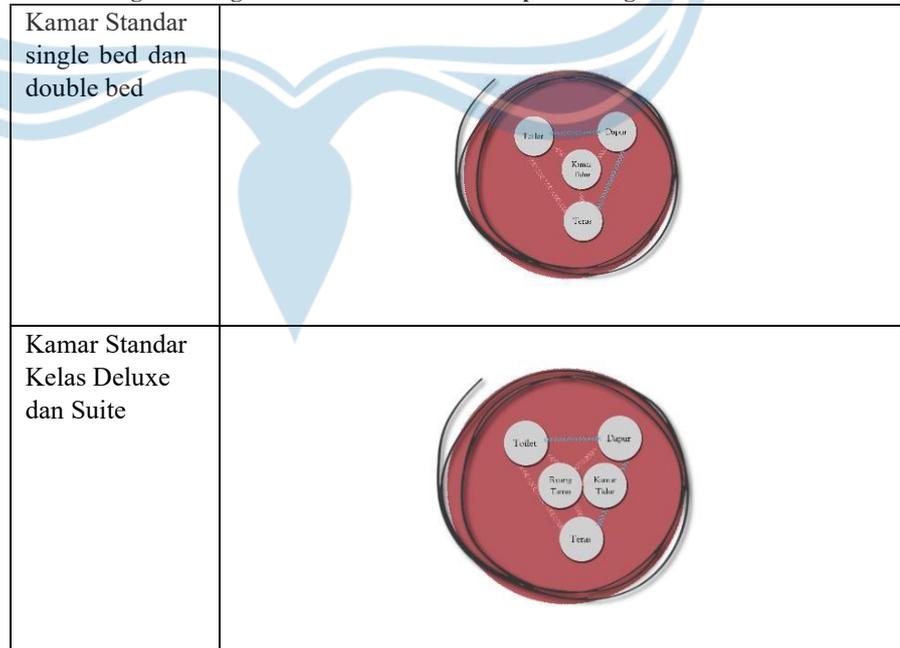

Sumber: Penulis, 2023





Sumber: Analisis Penulis, 2023

#### 4. View

Memanfaatkan area persawahan dan pegunungan sebagai view dari desain *cottage*

**Gambar 26: View**



Sumber: Analisis Penulis, 2023

#### 5. Vegetasi

Mempertahankan vegetasi lokal yang terkait dengan adat Toraja bertujuan untuk menjaga keseimbangan ekosistem dan melestarikan budaya setempat.

**Gambar 27: Vegetasi**




Sumber: Analisis Penulis, 2023

#### 6. Sirkulasi

Akses ke tapak adalah melalui Jl. Ke'te Kesu, yang merupakan satu-tunya jalur masuk, sehingga perlu dibuat jalur masuk dua arah ke tapak untuk mempermudah sirkulasi pengguna.

Gambar 28: Sirkulasi

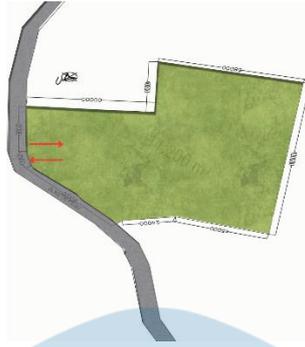


Sumber: Analisis Penulis, 2023

### 7. Analisis Matahari

Bangunan di sisi barat tapak menerima panas terbanyak, sehingga perlu dirancang bukaan optimal untuk pencahayaan dan penghawaan alami.

Gambar 29: Analisis Matahari

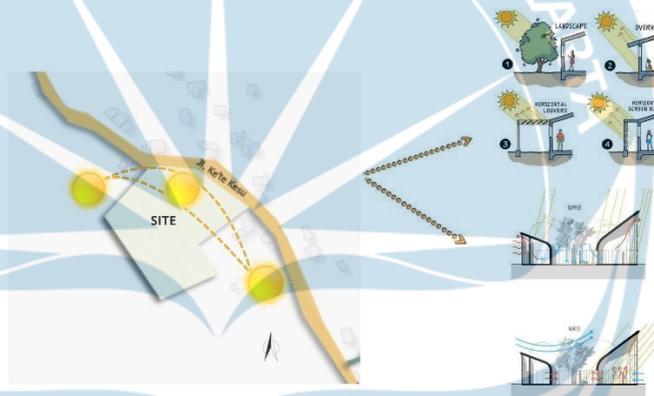


Sumber: Analisis Penulis, 2023

## 5.3 Analisis Konsep Perancangan *cottage*

### 5.2.1 Konsep Dasar

Mengusung Pendekatan Arsitektur Ekologi dan merujuk pada warisan arsitektur tradisional Toraja, konsep yang menjadi dasar perancangan tugas akhir ini diberi nama "*Eco Heritage cottage*." Secara visual, gaya *Eco Heritage* secara jelas tercermin dalam elemen-elemen bangunan di Toraja, melibatkan orientasi, pemilihan material, tekstur, warna, dan corak yang berasal dari budaya Toraja. Dari segi fungsional, konsep ini mengintegrasikan pemanfaatan alam untuk membantu mengurangi konsumsi energi dan menjaga kelestarian lingkungan.

**Gambar 30: Konsep Dasar**

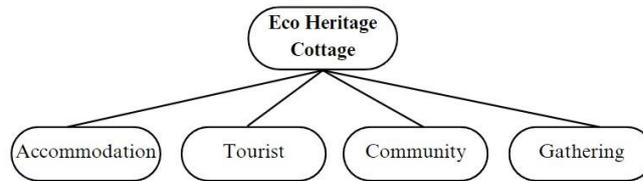

Sumber: Analisis Penulis, 2023

Dalam proyek tugas akhir ini, penulis merencanakan pembangunan sebuah cottage sebagai fasilitas akomodasi, khususnya untuk wisatawan yang mencari tempat penginapan. Dengan mempertimbangkan tema berbasis kebudayaan Toraja dan pendekatan ekologis, pendekatan perancangan ini melibatkan perpaduan antara gaya modern dan warisan budaya. Hal ini dilakukan agar desain tetap sesuai dengan karakteristik Kota Toraja sambil mempertahankan keunikan lingkungan sekitar.

### 5.2.2 Konsep Zonasi

Pada konsep zoning perancangan cottage, penempatan area service di bagian depan sebagai zona parkir dan untuk pengelolaan bertujuan untuk meningkatkan efisiensi pengelolaan tempat, memudahkan akses, dan menciptakan tata ruang yang terorganisir. Tujuan dari penempatan area service di depan adalah untuk memfasilitasi kegiatan layanan dan meminimalkan gangguan terhadap area yang lebih privat.

Untuk area yang berbatasan langsung dengan rumah penduduk yang difungsikan sebagai area publik (taman dan area bersantai). Area semi privat yang berdekatan dengan area umum agar tamu dapat mengakses fasilitas seperti restoran, tujuannya untuk memudahkan akses tamu atau penghuni ke fasilitas umum seperti restoran tanpa harus melewati area privat. Area privat berada di bagian belakang untuk menjaga privasi pengguna, tujuannya untuk mengurangi tingkat aktivitas publik yang dapat mengganggu ketenangan dan privasi.


**Gambar 31: Eksisting Site**



Sumber: Analisis Penulis, 2023

## Gambar 32: Konsep Zoning


Tapak dibagi menjadi lima bagian utama: area kedatangan termasuk parkir dan lobi, area transit meliputi kantor pengelola, gazebo dan restoran, cottage standar, cottage suite dan ruang komunal.

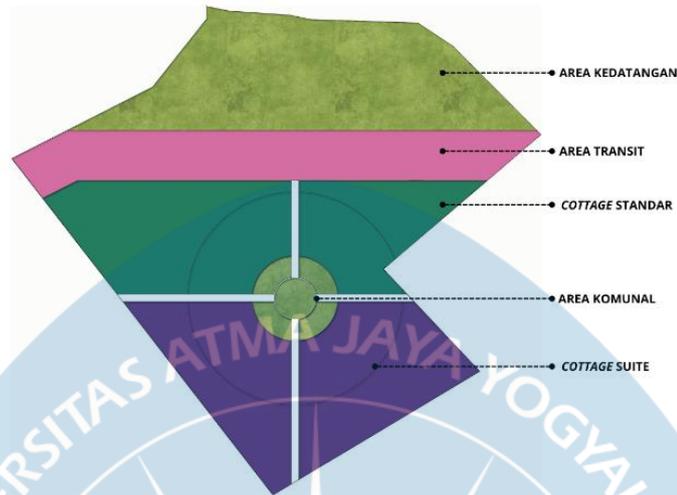


Sumber: Analisis Penulis, 2023

### 5.2.3 Konsep Gubahan Massa

#### Gambar 33: Gubahan Massa

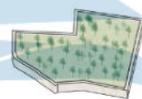

LUAS LAHAN = 11.200 M<sup>2</sup>  
KDB = 50%  
KDB = 50% X 11.200 M<sup>2</sup>  
= 5.600 M<sup>2</sup>

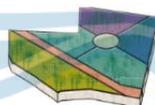

LAHAN DIBAGI MENJADI 6 ZONA MENGIKUTI POLA RUANG PEMUKIMAN TORAJA BERDASARKAN UPACARA ADAT RAMBU SOLO

● AREA KEDATANGAN	● COTTAGE STANDAR
● AREA TRANSIT	● COTTAGE DELUXE
● COTTAGE SUITE	● AREA KOMUNAL



AREA TRANSIT DIBAGI MEJADI AREA TRANSIT TAMU, AREA TRANSIT PENGELOLA DAN AREA TRANSIT UMUM.




MASSA DIBAGI DAN DIKELOLA BERDASARKAN FUNGSI PADA AREANYA Masing-masing

Sumber: Analisis Penulis, 2023

### 5.2.5 Konsep Penekanan Studi

1. Penekanan Arsitektur Ekologi

**Table 21: Penekanan Arsitektur Ekologis**

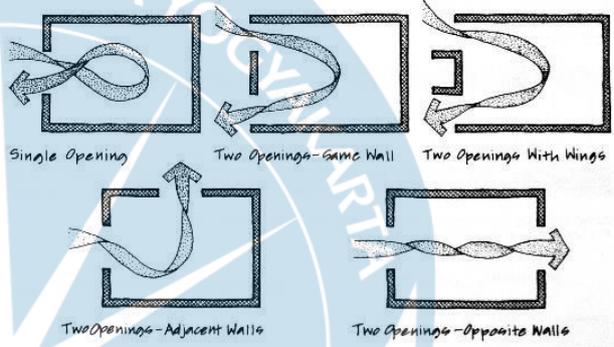
Asas Arsitektur Ekologi	Kriteria Pencapaian
Material alami / lokal	Struktur bangunan akan banyak menggunakan kayu uru sebagai bahan utama, jenis kayu yang umum digunakan oleh masyarakat Toraja untuk membangun Tongkonan. Kayu ini memiliki daya tahan yang tinggi dan mampu bertahan dalam jangka waktu yang lama. Toraja Utara memiliki hutan rakyat yang luas, dan pengembangan kayu uru juga dilakukan secara berkelanjutan oleh masyarakat dan pemerintah.
Memanfaatkan iklim untuk memanfaatkan energi alami.	<p>- Penghawaan alami</p> <p>Menyusun bangunan agar ventilasi silang dapat terjadi dengan mudah. Hal ini menciptakan aliran udara yang lancar dan membantu mendinginkan ruangan secara efektif.</p>
	 <p>Pencahayaan alami</p> <p>Orientasi ke utara untuk meminimalkan penerimaan sinar matahari langsung, mengurangi panas berlebih dan memastikan pencahayaan yang merata.</p>
Melestarikan dan Meningkatkan keanekaragaman biologis	Bagian selatan lokasi adalah wilayah persawahan, oleh karena itu, di lokasi tersebut, dibuatlah sawah buatan untuk menjaga keunikan lingkungan sekitar. Selain itu, sawah buatan juga dapat menambah pemandangan yang ada di tempat tersebut dan memberikan suasana yang nyaman.

Sumber: Analisis Penulis, 2023

## 2. Penekanan Arsitektur Tradisional Toraja

**Table 22: Penekanan Arsitektur Tradisional Toraja**

Aspek arsitektur tradisional Toraja	Kriteria Pencapaian
-------------------------------------	---------------------
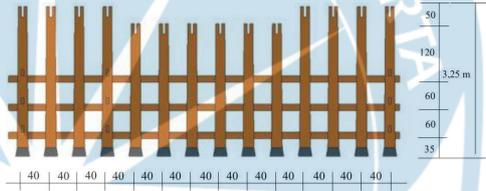
<p>Pembagian ruang</p>	<p>Pada bagian depan (<i>tangdo</i>) akan diimplemetasikan pada desain sebagai teras .  Pada ruang utama yaitu paluang ( <i>depan</i>), <i>Sali</i> (tengah) dan <i>sumbung</i> (belakang) akan dimafaatkan sebagai area utara yaitu <i>paluang</i> sebagai ruang santai, <i>Sali</i> sebagai kamar tidur dan <i>sumbung</i> sebagai toilet</p> 
<p>Orientasi</p>	<p>Orientasi bangunan menghadap utara-selatan sesuai dengan prinsip dalam kosmologi Toraja</p>
<p>Konstruksi</p>	<p>Berbentuk segi empat panjang dengan sisi panjang berada pada arah matahari terbit dan tenggelam. Berbentuk kolom dengan konstruksi kolom dan balok kayu membentuk elemen vertika dan horisntal.</p> 
<p>Material</p>	<p>Dalam arsitektur Toraja, pilihan material yang mencerminkan kosmologi. Kayu meripakan material utama yang digunakan dalam konstruksi rumah Toraja. Kayu yang digunakan mencakup kayu uru dan kayu nangka.</p>
<p>Detail ,Ornamen dan penyesuaian warna</p>	<p>Menggunakan beberapa ornamen arsitektur Toraja, diantaranya adalah:</p> <ol style="list-style-type: none"> <li>1. Pa'limbongan, memiliki arti sebagai sumber mata air yang tidak pernah kering yang dapat memberi kehidupan alam sekitarnya. Berasal dari kata "Limbong" yang berarti danau. Ukiran Pa'Limbongan ini dilukiskan pada dinding bangunan bagian samping.</li> </ol>  <p>Sumber: Detik sulsel.com</p>

2. Pa'londong, Melambangkan keberanian seorang pemimpin, yang arif dan bijaksana. Pa'Londongan digunakan pada longa rumah dan lumbung di bagian depan maupun bagian belakang.



Sumber: Detik sulsei.com


Sumber: Analisis Penulis, 2023

### 5.2.6 Konsep Struktur Bangunan

Rancangan Eco Heritage *cottage* mengusung konsep struktur grid dengan pemanfaatan kolom balok berdimensi modul 6m x6m, 6 m x 7,5 m, dan 6m x 1 m. Meski demikian, terdapat beberapa ruangan yang mengharuskan penyesuaian dimensi modul kolom sesuai kebutuhan, khususnya pada ruang pengelola, restoran, dan kafe.

Tiang bangunan dibuat dari kayu berbentuk persegi panjang dan diberikan dukungan oleh pondasi batu alam. Fungsi dari pondasi ini adalah melindungi tiang-tiang kayu dari dampak air tanah serta mencegah penurunan bangunan akibat kelembutan tanah.

**Gambar 34: Struktur Bangunan Rumah Tradisional Toraja**

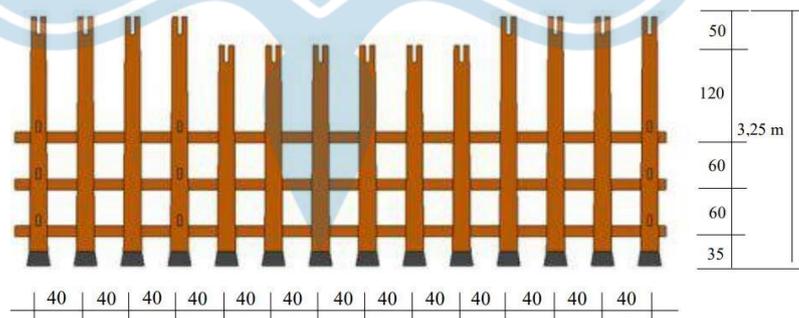


Sumber: Analisis Penulis, 2023

### 5.2.6 Konsep Utilitas Bangunan

#### A. Jaringan Air Bersih

Sistem penyediaan air bersih adalah suatu sistem yang mengelola pengadaan air bersih, memastikan distribusinya dari sumber air ke berbagai ruangan yang memerlukan pasokan air dengan terorganisir. Di Kecamatan Kesu, sumber air bersih berasal dari PAM (Perusahaan Air Minum) dan sumur air bersih. Sistem distribusi

yang diterapkan adalah sistem Up feed. Pada sistem ini, Sistem distribusi air menggunakan pipa langsung dari tangki bawah (ground tank) dengan bantuan pompa yang terhubung langsung ke pipa utama penyediaan air bersih di bangunan. Dalam sistem ini, kemampuan pompa digunakan sepenuhnya. Gambar 35: Sistem Down Feed

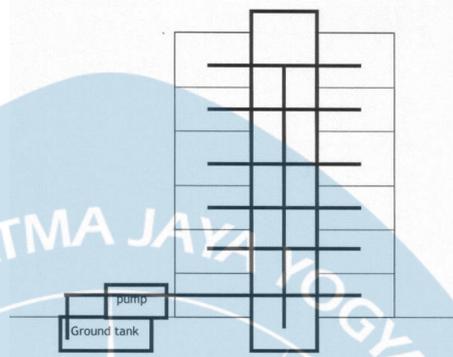


Sumber : Dotedu.id

### B. Jaringan Air Kotor

Dalam perancangan sistem sanitasi air kotor, penting untuk membedakan antara air kotoran dan air kotor yang perlu dibuang. Kotoran padat yang berasal dari limbah manusia dialirkan langsung ke septictank. Sementara itu, air kotor seperti air hujan, air cucian, air dari kolam renang, dan air kotor dari lavatory akan dialirkan ke tandon untuk proses pengolahan. Setelah melalui beberapa tahap pengolahan, air tersebut dapat digunakan untuk mengisi kolam ikan dan sebagai sumber air untuk menyirami tanaman.

**Gambar 36: Sistem Air Kotor**

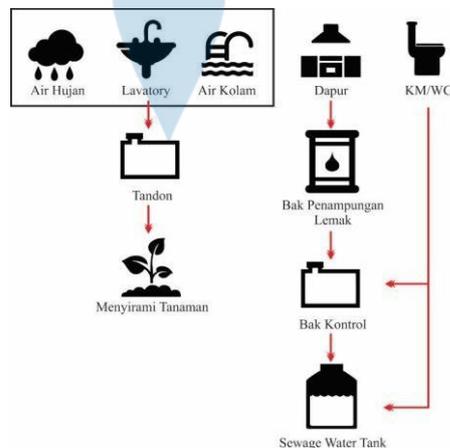

Sumber : Membala, S. (2019). Kawasan Wisata Ternak Kerbau di Kecamatan

Sa'dan Kabupaten Toraja Utara dengan Pendekatan Arsitektur Regionalisme

### C. Sistem Proteksi Kebakaran

Sistem perlindungan kebakaran di Kawasan *cottage* di Kecamatan Sa'dan berfungsi sebagai langkah pencegahan terhadap potensi terjadinya kebakaran. Sistem keamanan ini akan diimplementasikan dalam bangunan dengan pendekatan baik secara pasif maupun aktif. Berikut adalah beberapa perangkat pendukung yang akan digunakan.

**Gambar 37: Sistem Proteksi Kebakaran**

Sistem Penanggulangan aktif	Sistem Penanggulangan Pasif
<p>Sistem penanggulangan ini menggunakan peralatan untuk mengurangi atau menghentikan penyebaran api. Peralatan yang digunakan meliputi hidran, alat pemadam api ringan (PAR), sprinkler, detektor, dan alat pemadam api portabel.</p> 	<p>Exit Signage</p> <p>Penanda yang memiliki tulisan "EXIT" dan menggunakan lampu untuk menunjukkan lokasi pintu keluar terdekat.</p>  <p>Koridor</p> <p>Sebagai jalur terbuka untuk memudahkan proses evakuasi.</p>

Sumber : Analisis Penulis, 2023

## DAFTAR PUSTAKA

- Fick H, FX. Bambang Suskiyanto. 1998. Dasar-dasar Eko-Arsitektur. Yogyakarta: Kanisus.
- Saraswati, D. (2015). Hotel Resort Telaga Sarangan dengan Pendekatan Arsitektur Ekologi.
- Barumbun, L. A., Ridha, M. R., & Patahuddin, P. (2018). Objek Wisata Ke'te Kesu'(19752017). *Pattingalloang*, 5(2), 17-26.
- Weni Rahayu.2017. Tongkonan Mahakarya Arsitektur Tradisional Suku Toraja. Badan Pengembangan dan Pembinaan Bahasa
- Kinasih, A. S. W., Marwati, M., & Ramadhani, S. Q. (2020). Waterfront *cottage* dengan Pendekatan Arsitektur Ekletik di Pulau Mansinam Papua Barat. *TIMPALAJA: Architecture student Journals*, 2(2), 171184.
- Rifansyah, M. (1999). *cottage* di Kawasan Wisata Sungai Barito.
- Oktawti, A. E., & Sahabuddin, W. (2016). Karakter tektonika rumah tongkonan toraja. In *Prosiding Seminar Nasional Semesta Arsitektur Arsitektur Nusantara Nusantara* (Vol. 4, pp. 17-18).
- MEMBALA, S. (2019). *KAWASAN WISATA TERNAK KERBAU DI KECAMATAN SA'DAN KABUPATEN TORAJA UTARA DENGAN PENDEKATAN ARSITEKTUR REGIONALISME* (Doctoral dissertation, UAJY).
- Pongsapan, A. T. (2017). *Analisis pengaruh jumlah wisatawan dan tingkat hunian kamar hotel terhadap penerimaan pajak hotel di Kabupaten Toraja Utara*.



**LAMPIRAN**

# “ECO HERITAGE COTTAGE “ KEBERLANJUTAN EKOLOGIS DAN BUDAYA



**DOKUMEN PERANCANGAN ARSITEKTUR  
STUDIO TUGAS AKHIR ARSITEKTUR**

Welin Saludung (200118318)


Pembimbing: Ir. Soesilo Boedi Leksono, M.T



**PROGRAM STUDI ARSITEKTUR  
DEPARTEMEN ARSITEKTUR  
FAKULTAS TEKNIK  
UNIVERSITAS ATMA JAYA YOGYAKARTA 2024**

# SISTESIS SITE MAKRO

## ANALISIS KEBUTUHAN FUNGSIONAL

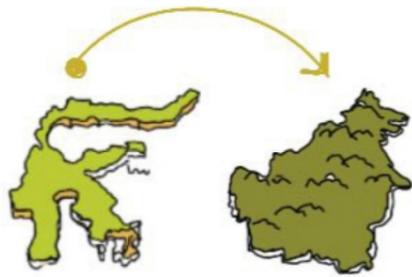

KABUPATEN TORAJA UTARA HANYA DAPAT DIAKSES MELALUI PERJALANAN DARAT SELAMA KURANG LEBIH 8 JAM.



### RESPON

SUHU 22 C MERUPAKAN SUHU YANG BAIK UNTUK MELAKUKAN KEGIATAN SEHARI-HARI DALAM RUANGAN, SEHINGGA BANGUNAN HANYA PERLU FOKUS PADA DESAIN BUKAAN YANG EFEKTIF UNTUK PENGHAWAAN ALAMI DAN MENGURANGI PENGGUNAAN ENERGI LISTRIK



### RESPON




MELESTARIKAN AREA TERBUKA HIJAU UNTUK MELESTARIKAN LINGKUNGAN DAN DIMANFAATKAN SEBAGAI RUANG REKREASI



MENCIPTAKAN VIEW YANG BAIK DARI BANGUNAN DENGAN CARA MELETAKKAN BUKAAN MENGHADAP ARAH SELATAN

AREA SEKITAR SITE MERUPAKAN AREA PERSAWAHAN YANG LUAS DAN PENGUNUNGAN

## ANALISIS LINGKUNGAN

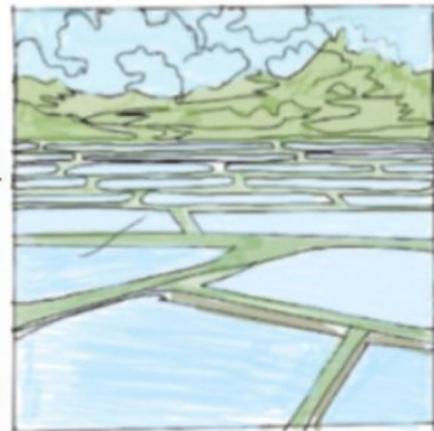

### RESPON



MERANCANG COTTAGE PADA LOKASI STRATEGIS SEHINGGA MUDAH DIJANGKAU OLEH WISATAWAN TERUTAMA YANG BERASAL DARI LUAR KOTA

### ANALISIS SOSIAL DAN BUDAYA

JL. KE'TE KESU, TORAJA UTARA TORAJA UTARA MEMILIKI POTENSI BUDAYA DAN ALAM YANG MENJADI DAYA TARIK PARA WISATAWAN

1. MERANCANG COTTAGE DENGAN JENIS DESA WISATA UNTUK MENUNJANG POTENSI WISATA DI TORAJA UTARA

2. LOKASI TAPAK BERADA DI KAWASAN DESA WISATA KE'TE KESU, SEHINGGA DESAIN COTTAGE MENYESUAIKAN DENGAN BUDAYA SETEMPAT

### RESPON (SOSIAL)

BANGUNAN TRADISIONAL TORAJA DIRANCANG DENGAN MATERIAL BAMBU DAN KAYU


MENGGUNAKAN MATERIAL LOKAL UNTUK MENJAGA KEBERLANJUTAN LINGKUNGAN DAN BUDAYA TORAJA DALAM MERANCANG SEBUAH BANGUNAN

## ANALISIS IKLIM

TORAJA UTARA MERUPAKAN DAERAH DATARAN TINGGI YANG MEMILIKI SUHU RATA-RATA 24 C.

## SISTESIS SITE MIKRO

### REGULASI DAN UKURAN TAPAK

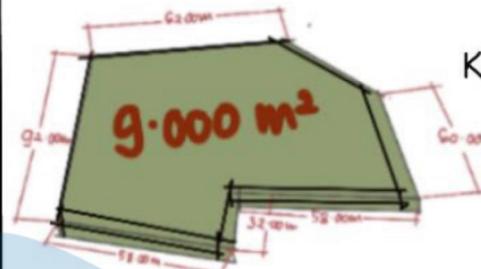

$$KDH: 50\% \times 9000 \text{ m}^2 = 4500 \text{ m}^2$$

$$KDB: 50\% \times 9000 \text{ m}^2 = 4500 \text{ m}^2$$

GSB: 5m (MINIMAL)

### AKSEBILITAS



SITE HANYA DAPAT DIAKSES DARI JALAN KE'TE KESU

JL. KE'TE KESU

MERANCANG JALUR MASUK DAN KELUAR BANGUNAN YANG LEBAR UNTUK MEMASTIKAN KENDARAAN DAPAT LEWAT DENGAN LANCAR


### VEGETASI

BERAGAM JENIS TANAMAN TUMBUH DI SITE MULAI DARI PEPOHONAN HINGGA SEMAK-SEMAK



MEMPERTAHAKAN VEGETASI YANG ADA UNTUK MENJAGA EKOSISTEM

### ORIENTASI BANGUNAN

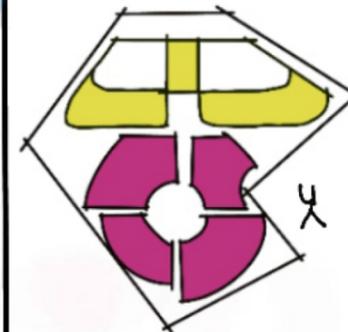



1. POLA PEMUKIMAN TORAJA SECARA UMUM MENGHADAP KE ARAH UTARA

2. POLA PEMUKIMAN BERDASARKAN KEGIATAN ADAT KEMATIAN (RAMBU SOLO) BERORIENTASI KE TENGAH (MEMUSAT)

### RESPON

BANGUNAN PENUNJANG

MEMPRIORITASKAN BUKAAN BESAR DI SISI SELATAN BANGUNAN UNTUK MEMANFAATKAN SINAR MATAHARI UNTUK PENCAHAYAAN ALAMI

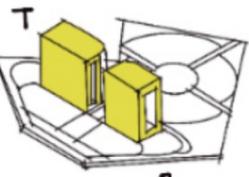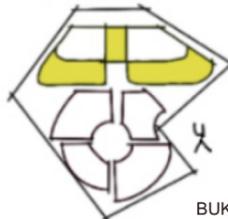

BERORIENTASI KE ARAH UTARA

BUKAAN DILETAKKAN DI SISI BARAT UNTUK MEMASTIKAN BANGUNAN MEMPEROLEH CAHAYA MATAHARI DARI PAGI HINGGA SORE HARI.


SKALA 1 :

<p>Universitas Atma Jaya Yogyakarta</p>	<p>Projek Tugas Akhir Final Project</p>	<p>Judul Proyek Project Title</p>	<p>Lokasi Proyek Project Location</p>	<p>Identitas Mahasiswa Student Identity</p>	<p>Judul Gambar Drawing Title</p>	<p>Skala Scale</p>	<p>Keterangan Note</p>	<p>Tanggal Gambar Drawing Date</p>					
	<p>PERIODE : GENAP 2 PERIOD : EVEN 2</p> <p>TAHUN AKADEMIK 2023/2024 ACADEMIC YEAR 2023/2024</p>	<p>Perancangan Cottage di Toraja Utara dengan Pendekatan Arsitektur Ekologi</p>	<p>Ke'te Kesu, Toraja Utara</p>	<p>Welin Saludung 200118318</p>	<p>ANALISIS DAN SINTESIS TAPAK</p>								
	<p>Program Studi Arsitektur Architecture Department Fakultas Teknik Faculty of Engineering</p>							<table border="1"> <tr> <td>Kode Gambar Drawing Code</td> <td>No. Lbr Pg. No.</td> <td>Dari Of</td> </tr> <tr> <td></td> <td></td> <td></td> </tr> </table>	Kode Gambar Drawing Code	No. Lbr Pg. No.	Dari Of		
Kode Gambar Drawing Code	No. Lbr Pg. No.	Dari Of											


# DESIGN GUIDELINE PROGRAMATIK

## PENGGUNA

### WISATAWAN

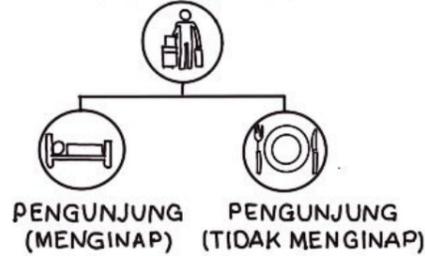

### PENGELOLA

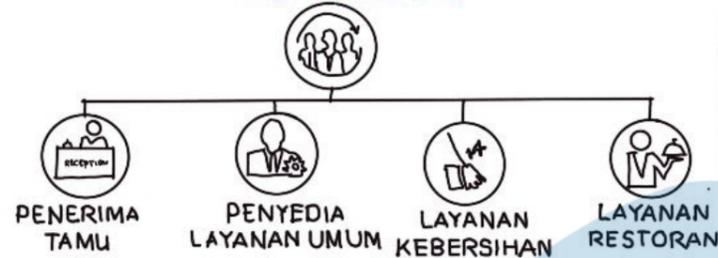


## BESARAN RUANG

LUAS TOTAL			
No	Jenis Ruang	Jumlah Unit	Luas (Per unit)
1	Kamar Standar dengan Single Bed	6	154.6 m <sup>2</sup>
2	Kamar Standar dengan Double Bed	9	205 m <sup>2</sup>
3	Kamar Kelas Deluxe	5	323 m <sup>2</sup>
4	Kamar Kelas Suite	8	323 m <sup>2</sup>
5	Aktivitas Penerimaan Tamu	2	90.15 m <sup>2</sup>
6	Area Pengelola	4	93.29 m <sup>2</sup>
7	Aktivitas Rekreasi	1	518.04 m <sup>2</sup>
8	Ruang Komunal	1	250 m <sup>2</sup>
9	Area Parkir	2	804.48 m <sup>2</sup>
TOTAL			2.700 m <sup>2</sup>

## ALUR KEGIATAN

### WISATAWAN

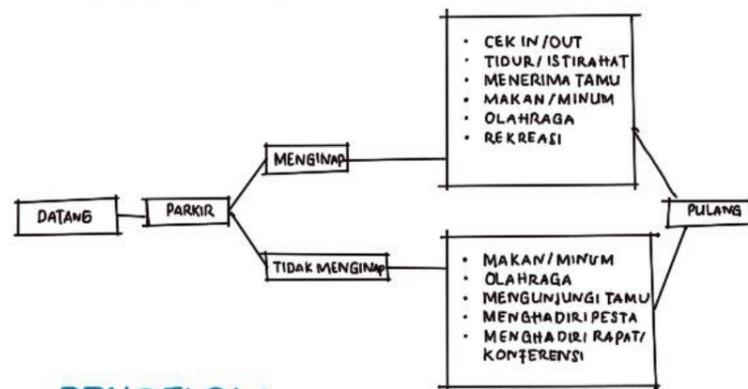


### PENGELOLA



## KEBUTUHAN RUANG




## HUBUNGAN RUANG MAKRO

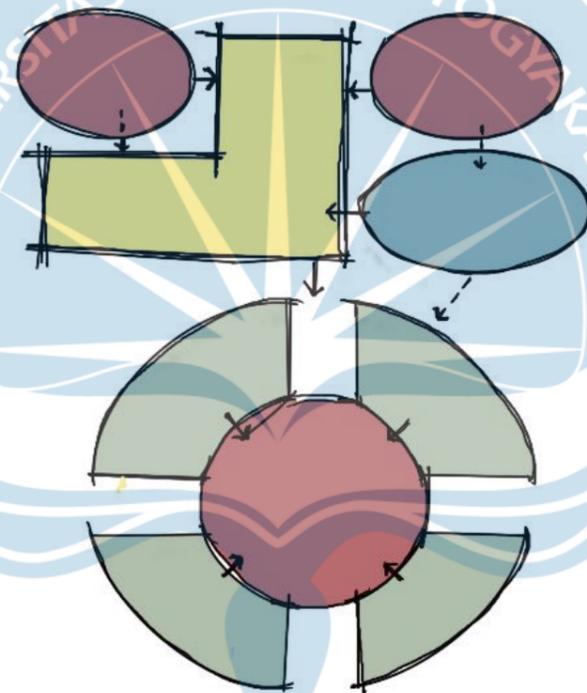

- PUBLIK
  - SERVICE
  - SEMIPUBLIK
  - PRIVAT
- HUBUNGAN LANGSUNG  
- - - HUBUNGAN TIDAK LANGSUNG

## HUBUNGAN RUANG MIKRO

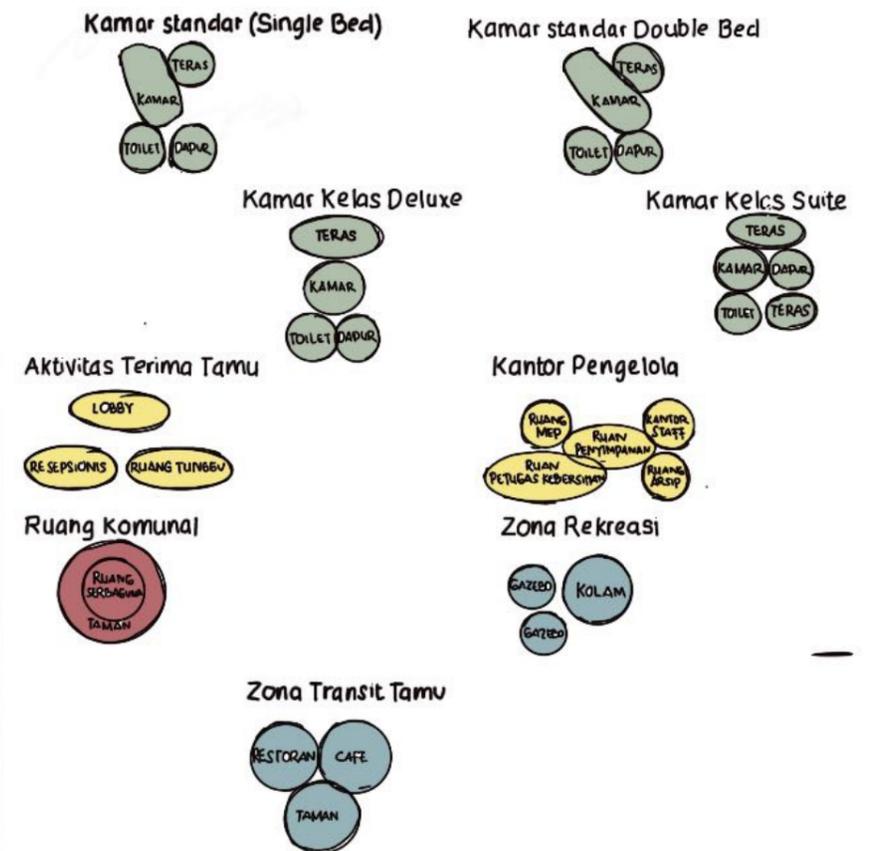


SKALA 1 :




# DESIGN GUIDELINE STUDI KASUS

## OWN VILLA, BALI "Eco Design Home"

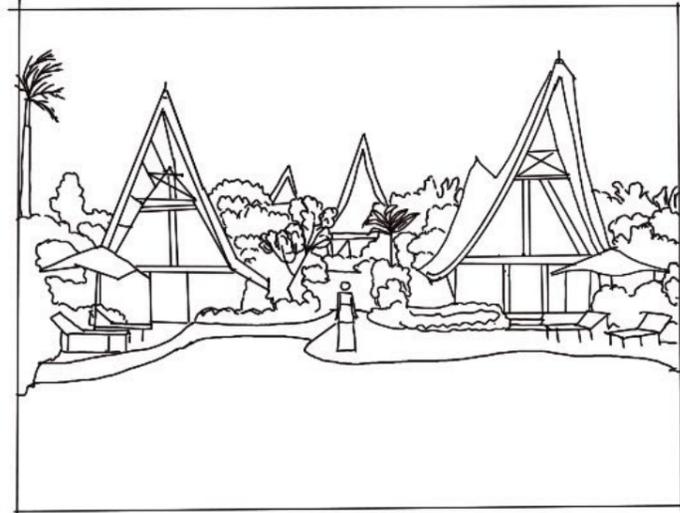


### KONSEP "ECO FRIENDLY"

Resort ini memiliki arsitektur ala Sumatra yang menarik, dengan bangunan-bangunan terbuka yang dikelilingi oleh pepohonan hijau dan sungai. Resort ini juga memiliki kolam renang pribadi yang dilengkapi dengan kursi berjemur.

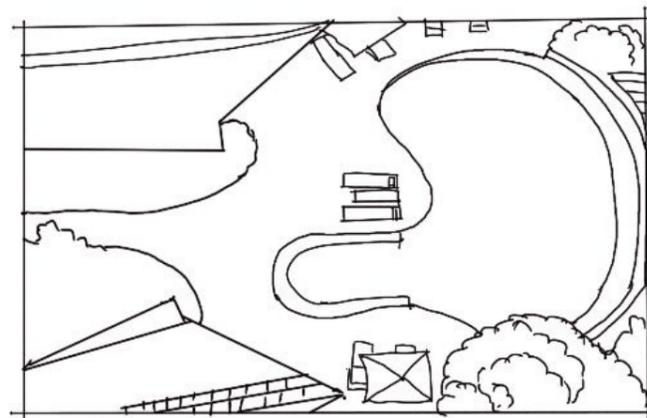


### STRUKTUR

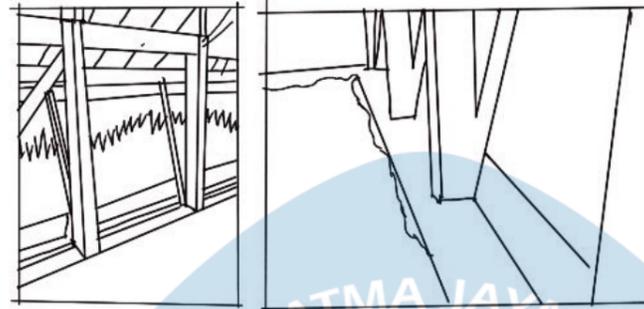


Minimnya penggunaan sekrup dan paku dalam teknik bangunan tradisional yang menggunakan sambungan kayu alternatif telah memberikan kesan autentik pada bangunan. Dengan menerapkan metode konstruksi alami ini, rumah ini juga memiliki ketahanan terhadap gempa yang baik.

### MATERIAL

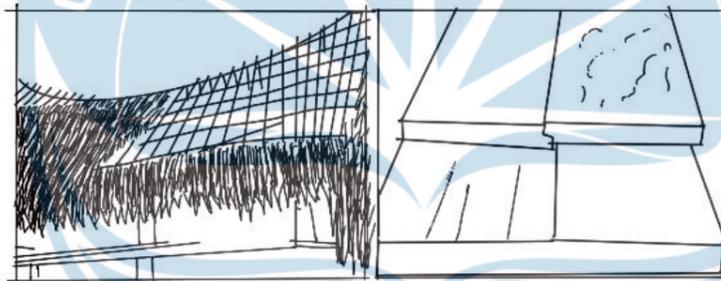

Own Villa, Bali 100% dibangun menggunakan material alami dan material daur ulang.

### PENCAHAYAAN DAN PENGHAWAAN ALAMI

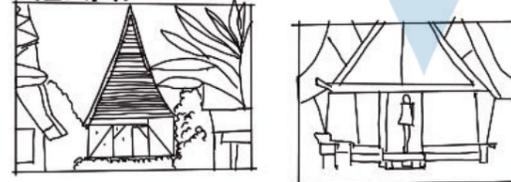

Menggunakan bukaan yang besar dan mengarah langsung pada ruang terbuka hijau

## KESIMPULAN


### KONSEP

Penerapan konsep bangunan tradisional yang ramah lingkungan dan mempertahankan ekosistem.



### STRUKTUR


Menerapkan struktur bangunan tradisional

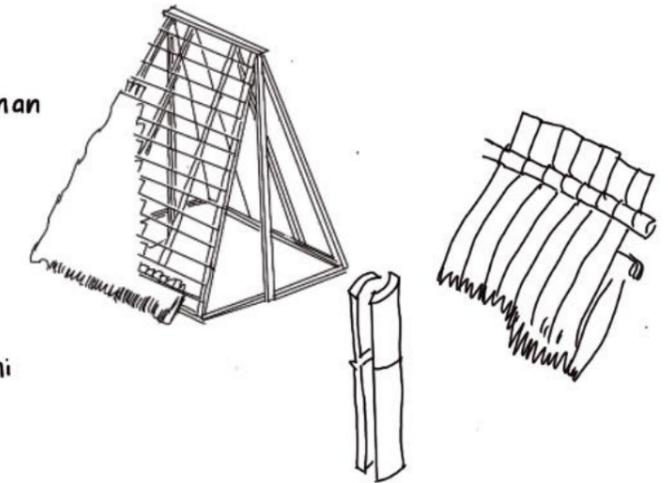

### MATERIAL

Menggunakan material alami dan daur ulang

### PENCAHAYAAN DAN PENGHAWAAN ALAMI

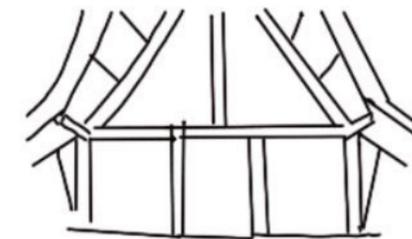

Menerapkan sistem bukaan yang besar pada bangunan untuk memperoleh pencahayaan dan penghawaan alami pada bangunan.


SKALA 1 :

 Universitas Atma Jaya Yogyakarta	Proyek Tugas Akhir Final Project	Judul Proyek Project Title	Lokasi Proyek Project Location	Identitas Mahasiswa Student Identity	Judul Gambar Drawing Title	Skala Scale	Keterangan Note	Tanggal Gambar Drawing Date			
	PERIODE : GENAP 2 PERIOD : EVEN 2 TAHUN AKADEMIK 2023/2024 ACADEMIC YEAR 2023/2024	Perancangan Cottage di Toraja Utara dengan Pendekatan Arsitektur Ekologi	Ke'te Kesu, Toraja Utara	Welin Saludung 200118318	ANALISIS DAN SINTESIS TAPAK				Kode Gambar Drawing Code	No. Lbr Pg. No.	Dari Of
	Program Studi Arsitektur Architecture Department Fakultas Teknik Faculty of Engineering										

# DESIGN GUIDELINE ESENSI PROYEK


Bahan bangunan yang dapat digunakan Kembali (regeneratif)

Menggunakan material bambu dan kayu

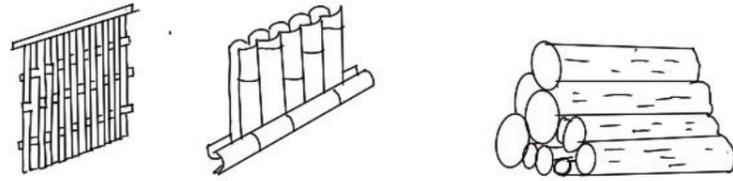




Bahan bangunan alam yang dapat digunakan Kembali (recycling)

Menggunakan limbah potongan bambu dan kayu bekas pondok setelah kegiatan adat di Toraja selesai dilaksanakan

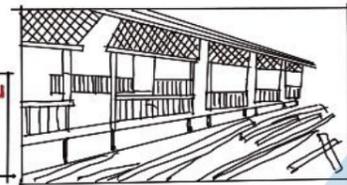


Menggunakan sumber daya seperti matahari, angin, dan air untuk menghasilkan energi, karena sumber daya ini tidak akan habis dan ramah lingkungan.

Menggunakan bukaan berupa jendela, glass block dan roster untuk penghawaan dan pencahayaan alami

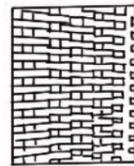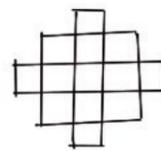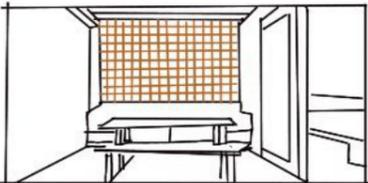



Menggunakan kembali, mengolah kembali bahan-bahan yang digunakan.

Memfaatkan sisa makanan yang dikelola menjadi kompos dan dapat digunakan kembali sebagai pupuk organik untuk kebun atau tanaman di sekitar cottage.

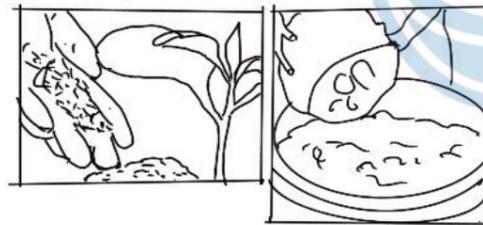

Meningkatkan penyesuaian fungsional dan keanekaragaman biologis.

Membangun kolam dan taman di sekitar cottage dapat meningkatkan keanekaragaman biologis.

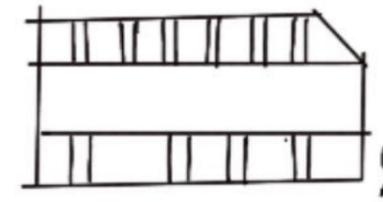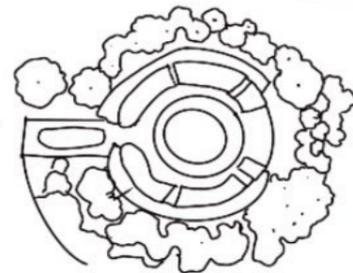



Menerapkan orientasi bangunan tradisional Toraja

Bangunan dengan fungsi penunjang akan berorientasi ke arah utara sesuai dengan orientasi bangunan Toraja




Menerapkan pola pemukiman Toraja

Bangunan utama (cottage) berorientasi ke tengah (memusat) sesuai dengan pola pemukiman berdasarkan kegiatan adat "rambu solo" upacara adat kematian di Toraja

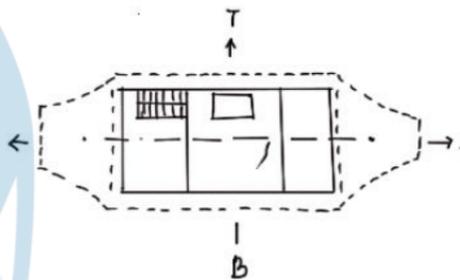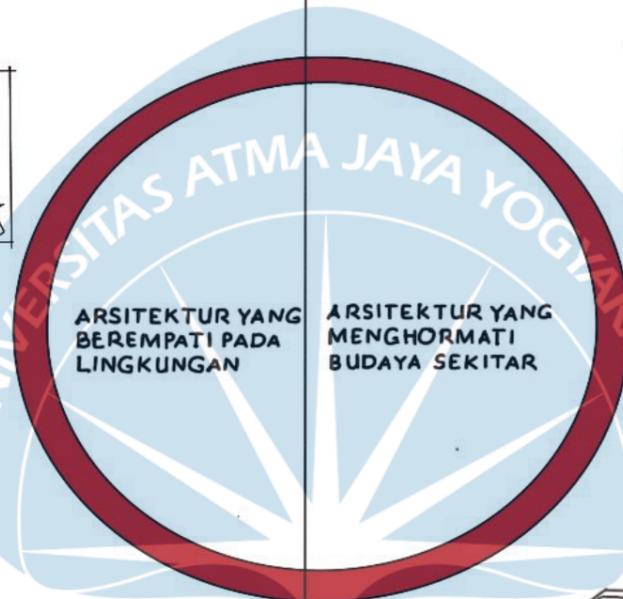

Menerapkan tata letak ruang bangunan tradisional Toraja

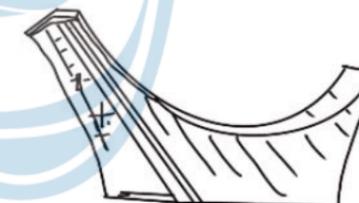

Menerapkan bentuk atap rumah tongkonan pada desain untuk menciptakan suasana pedesaan Toraja pada desain cottage.

Menerapkan desain Pa'limbongan pada desain yang menggambarkan sebuah hubungan yang harmonis antara bangunan dan alam



SKALA 1 :

 Universitas Atma Jaya Yogyakarta	Proyek Tugas Akhir Final Project	Judul Proyek Project Title	Lokasi Proyek Project Location	Identitas Mahasiswa Student Identity	Judul Gambar Drawing Title	Skala Scale	Keterangan Note	Tanggal Gambar Drawing Date	
	PERIODE : GENAP 2 PERIOD : EVEN 2 TAHUN AKADEMIK 2023/2024 ACADEMIC YEAR 2023/2024	Perancangan Cottage di Toraja Utara dengan Pendekatan Arsitektur Ekologi	Ke'te Kesu, Toraja Utara	Welin Saludung 200118318	DESIGN GUIDELINE				Kode Gambar Drawing Code
	Program Studi Arsitektur Architecture Department Fakultas Teknik Faculty of Engineering								No. Lbr Pg. No.

# KONSEP DAN TRANSFORMASI DESAIN

## “ECO HERITAGE COTTAGE “ KEBERLANJUTAN EKOLOGIS DAN BUDAYA

Menggabungkan keberlanjutan ekologis dengan kekayaan budaya, menciptakan sebuah lingkungan yang ramah sambil memelihara warisan budaya yang berharga.



Accomodation

Desain cottage menyediakan fasilitas yang nyaman, menggunakan material lokal yang ramah lingkungan. Arsitektur tradisional Toraja dipertahankan untuk memberikan pengalaman menginap yang autentik dan unik, tanpa mengorbankan kenyamanan.



Tourist

Cottage dirancang untuk menarik wisatawan dengan menawarkan pengalaman budaya dan alam yang otentik. Fasilitas yang disediakan mendukung kenyamanan dan kesejahteraan wisatawan, seperti area rekreasi, ruang terbuka hijau, dan program edukasi tentang keberlanjutan.




Culture

Mengintegrasikan elemen arsitektur dan seni tradisional Toraja dalam desain cottage. Ini termasuk penggunaan ornamen khas, struktur bangunan yang mengikuti gaya tongkonan, dan kegiatan budaya yang melibatkan komunitas lokal, sehingga wisatawan dapat merasakan dan menghargai warisan budaya setempat.




Nature

Cottage dibangun dengan prinsip ramah lingkungan, meminimalkan dampak negatif terhadap lingkungan alam. Sistem pengelolaan air yang efisien, dan pelestarian vegetasi lokal diterapkan untuk menjaga keanekaragaman hayati dan keseimbangan ekosistem.

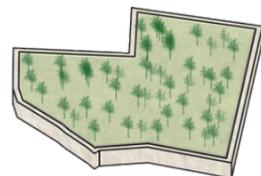


**LUAS LAHAN = 11.200 M<sup>2</sup>**  
**KDB = 50%**  
**KDB = 50% X 11.200 M<sup>2</sup>**  
**= 5.600 M<sup>2</sup>**

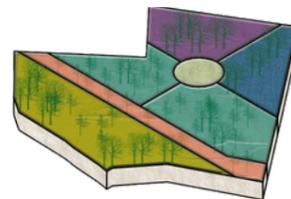


**LAHAN DIBAGI MENJADI 6 ZONA MENGIKUTI POLA RUANG PEMUKIMAN TORAJA BERDASARKAN UPACARA ADAT RAMBU SOLO**

- AREA KEDATANGAN
- AREA TRANSIT
- COTTAGE SUITE
- COTTAGE STANDAR
- COTTAGE DELUXE
- AREA KOMUNAL

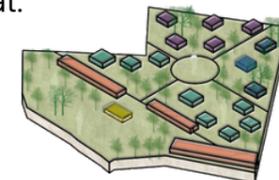

**AREA TRANSIT DIBAGI MEJADI AREA TRANSIT TAMU, AREA TRANSIT PENGELOLA DAN AREA TRANSIT UMUM.**

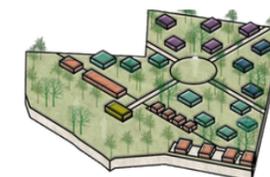


**MASSA DIBAGI DAN DIKELOLA BERDASARKAN FUNGSI PADA AREANYA MASING-MASING**




Proyek Tugas Akhir <i>Final Project</i> PERIODE : GENAP 2 PERIOD : EVEN 2 TAHUN AKADEMIK 2023/2024 ACADEMIC YEAR 2023/2024 Program Studi Arsitektur Architecture Department Fakultas Teknik Faculty of Engineering	Judul Proyek <i>Project Title</i> PERANCANGAN COTTAGE DI TORAJA UTARA DENGAN PENDEKATAN ARSITEKTUR EKOLOGI	Lokasi Proyek <i>Project Location</i> KE'TE KESU, TORAJA UTARA	Identitas Mahasiswa <i>Student Identity</i> WELIN SALUDUNG 200118318	Judul Gambar <i>Drawing Title</i> KONSEP DAN TRANSFORMASI DESAIN	Skala <i>Scale</i>	Keterangan <i>Note</i>	Tanggal Gambar <i>Drawing Date</i>		
							Kode Gambar <i>Drawing Code</i>	No. Lbr <i>Pg. No.</i>	Dari <i>Of</i>

# SKEMATIK PENEKANAN DESAIN


MENGGUNAKAN BENTUK BANGUNAN TRADISIONAL TORAJA DENGAN MENGGUNAKAN STRUKTUR KAYU (TONGKONAN) PADA DESAIN COTTAGAE DAN LOBBY

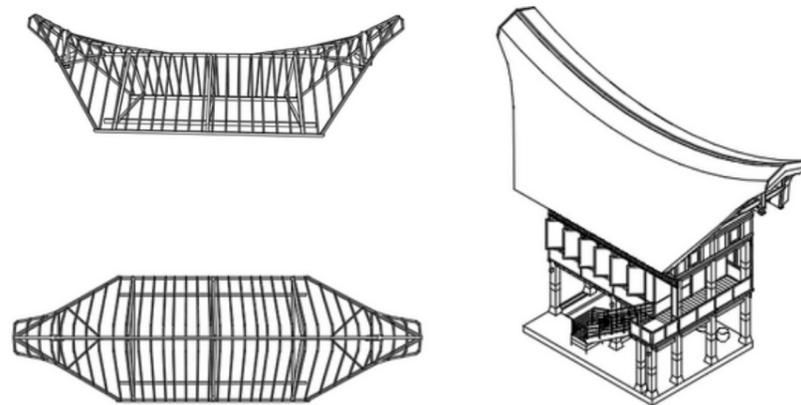

MENERAPKAN BENTUK BANGUNAN LANTANG KARAMPUAN PADA AREA RESTORAN DAN RUANG BACA

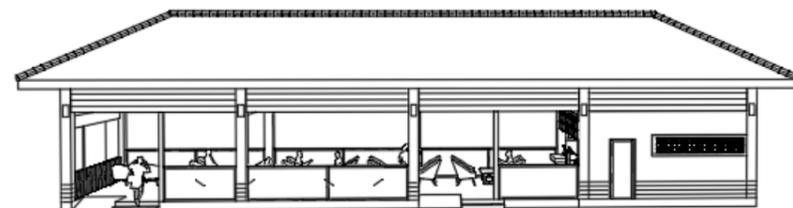


MENERAPKAN POLA RUANG PEMUKIMAN TORAJA BERDASARKAN KEGIATAN RAMBU SOLO PADA TATA RUANG COTTAGE

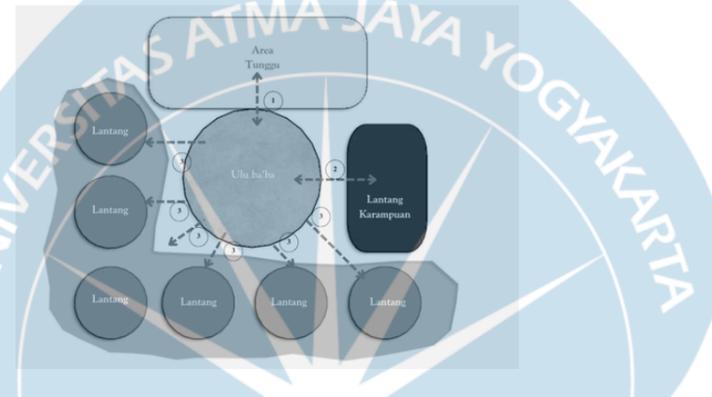

SELAIN MENGIKUTI POLA RUANG BERDASARKAN KEGIATAN ADAT, TATA RUANG COTTAGE JUGA MENGIKUTI UKIRAN PA'LIMBONGAN YANG MENGGAMBARAKAN KESEJAHTERAAN ANTARA ALAM DAN KEHIDUPAN MANUSIA



MENGGUNAKAN ELEMEN HARDSCAPE DAN SOFTSCAPE KHAS TORAJA DAN SERING DIGUNAKAN PADA KEGIATAN ADAT

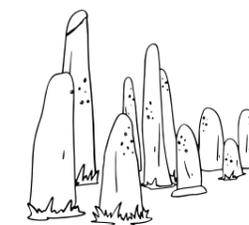


BATU MENHEIR (BATU SIMBUANG)



POHON PINANG (KALOSI)



CABAI TORAJA (LADA KATOKKON)

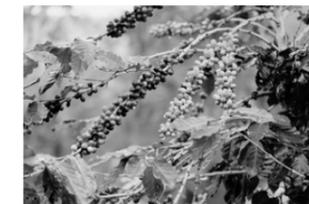

KOPI TORAJA



POHON URU



ANDONG MERAH (BUNGA TABANG)

MEMANFAATKAN SISA BAMBU DARI PEMBUATAN PONDOK PADA KEGIATAN ADAT.



Universitas Atma Jaya Yogyakarta

Proyek Tugas Akhir  
Final Project  
PERIODE : GENAP 2  
PERIOD : EVEN 2  
TAHUN AKADEMIK 2023/2024  
ACADEMIC YEAR 2023/2024  
Program Studi Arsitektur  
Architecture Department  
Fakultas Teknik  
Faculty of Engineering

Judul Proyek  
Project Title  
PERANCANGAN COTTAGE DI  
TORAJA UTARA DENGAN  
PENDEKATAN ARSITEKTUR  
EKOLOGI

Lokasi Proyek  
Project Location  
KE'TE KESU, TORAJA UTARA

Identitas Mahasiswa  
Student Identity  
WELIN SALUDUNG  
200118318


Judul Gambar  
Drawing Title  
KONSEP DAN  
TRANSFORMASI  
DESAIN

Skala  
Scale

Keterangan  
Note


Tanggal Gambar  
Drawing Date

Kode Gambar Drawing Code	No. Lbr Pg. No.	Dari Of

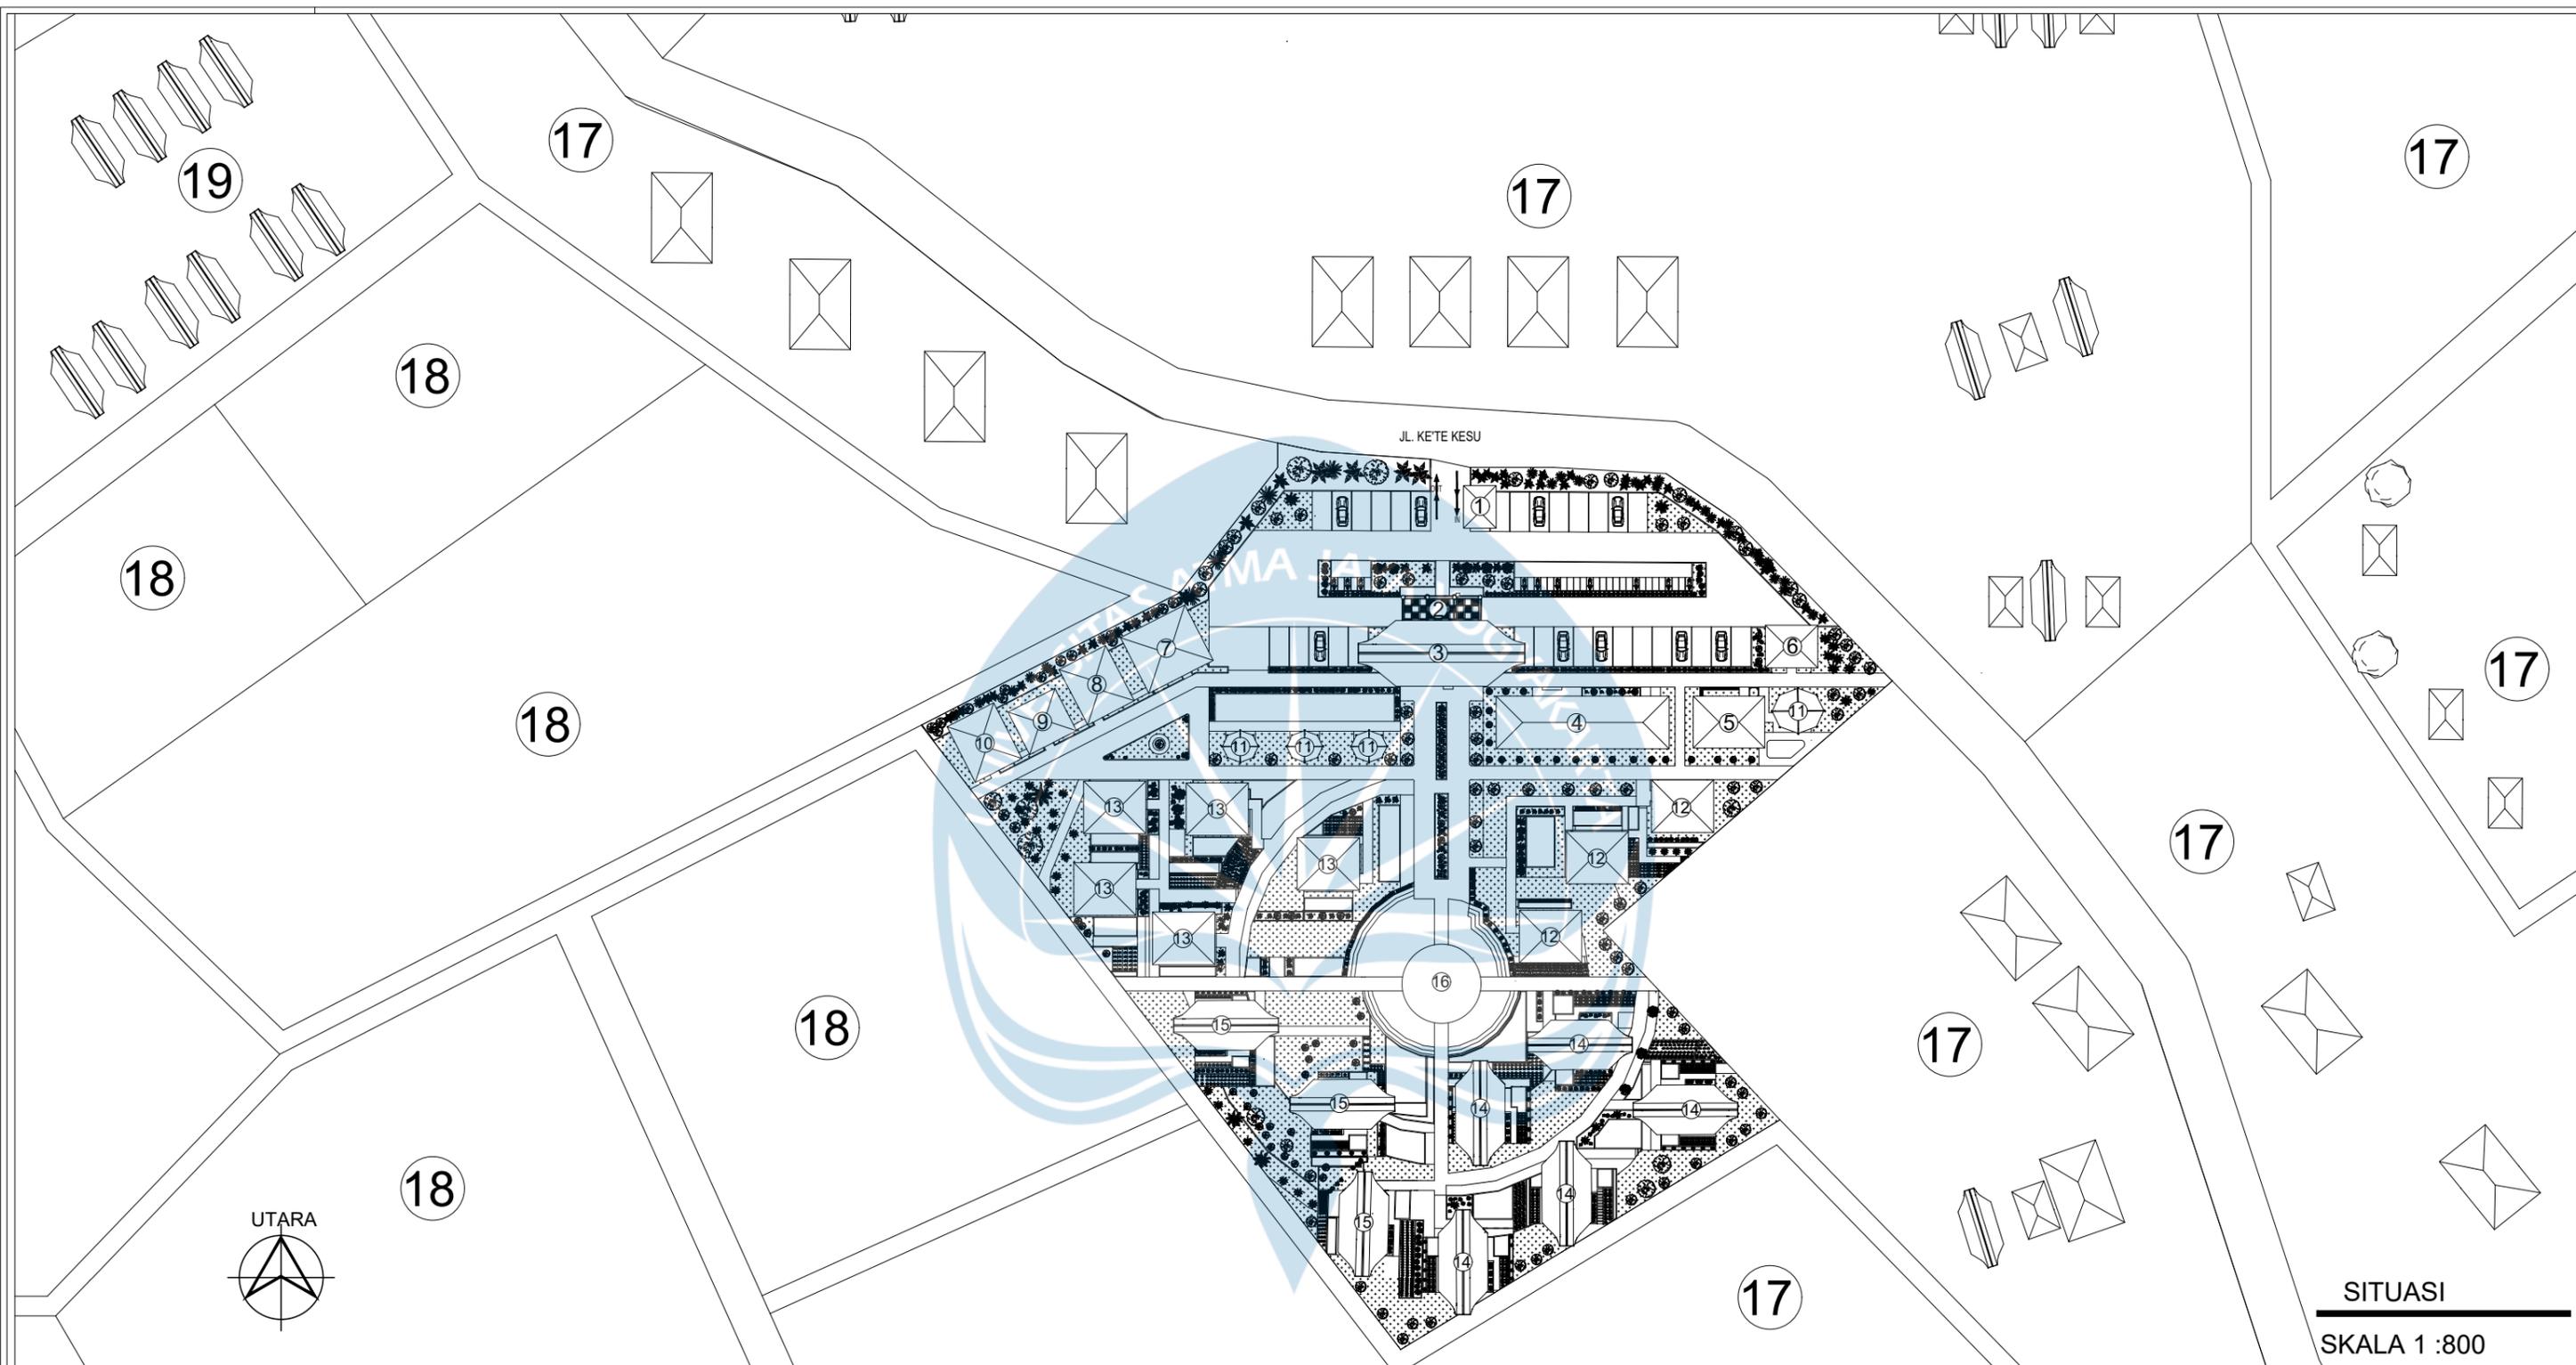

- KETERANGAN**
- |              |              |                            |                             |                               |                       |                           |                   |                      |
|--------------|--------------|----------------------------|-----------------------------|-------------------------------|-----------------------|---------------------------|-------------------|----------------------|
| 1 POS SATPAM | 4 RESTORAN   | 7 KANTOR PENGELOLA         | 10 RUANG MEP                | 13 COTTAGE STANDAR DOUBLE BED | 16 RUANG KOMUNAL      | 19 DESA WISATA KE'TE KESU | POHON URU         | POHON KAMBOJA        |
| 2 DROPOFF    | 5 RUANG BACA | 8 RUANG ISTIRAHAT KARYAWAN | 11 GAZEBO                   | 14 COTTAGE KELAS DELUXE       | 17 PEMUKIMAN PENDUDUK | POHON PINANG              | POHON KOPI TORAJA | TANAMAN CABAI TORAJA |
| 3 LOBBY      | 6 TOILET     | 9 GUDANG                   | 12 COTTAGE STANDAR TWIN BED | 15 COTTAGE KELAS SUITE        | 18 AREA PERSAWAHAN    | PAKIS HAJI (CYCAS)        | ANDONG MERAH      | CALATHEA LUTEA       |

 <b>Universitas Atma Jaya Yogyakarta</b>	<b>Proyek Tugas Akhir</b> <i>Final Project</i>	<b>Judul Proyek</b> <i>Project Title</i>	<b>Lokasi Proyek</b> <i>Project Location</i>	<b>Identitas Mahasiswa</b> <i>Student Identity</i>	<b>Judul Gambar</b> <i>Drawing Title</i>	<b>Skala</b> <i>Scale</i>	<b>Keterangan</b> <i>Note</i>	<b>Tanggal Gambar</b> <i>Drawing Date</i>					
	PERIODE : GENAP 2 PERIOD : EVEN 2 TAHUN AKADEMIK 2023/2024 ACADEMIC YEAR 2023/2024	PERANCANGAN COTTAGE DI TORAJA UTARA DENGAN PENDEKATAN ARSITEKTUR EKOLOGI	KE'TE KESU, TORAJA UTARA	WELIN SALUDUNG 200118318	SITUASI	1:800							
	Program Studi Arsitektur Architecture Department Fakultas Teknik Faculty of Engineering							<table border="1"> <tr> <td>Kode Gambar Drawing Code</td> <td>No. Lbr Pg. No.</td> <td>Dari Of</td> </tr> <tr> <td></td> <td></td> <td></td> </tr> </table>	Kode Gambar Drawing Code	No. Lbr Pg. No.	Dari Of		
Kode Gambar Drawing Code	No. Lbr Pg. No.	Dari Of											

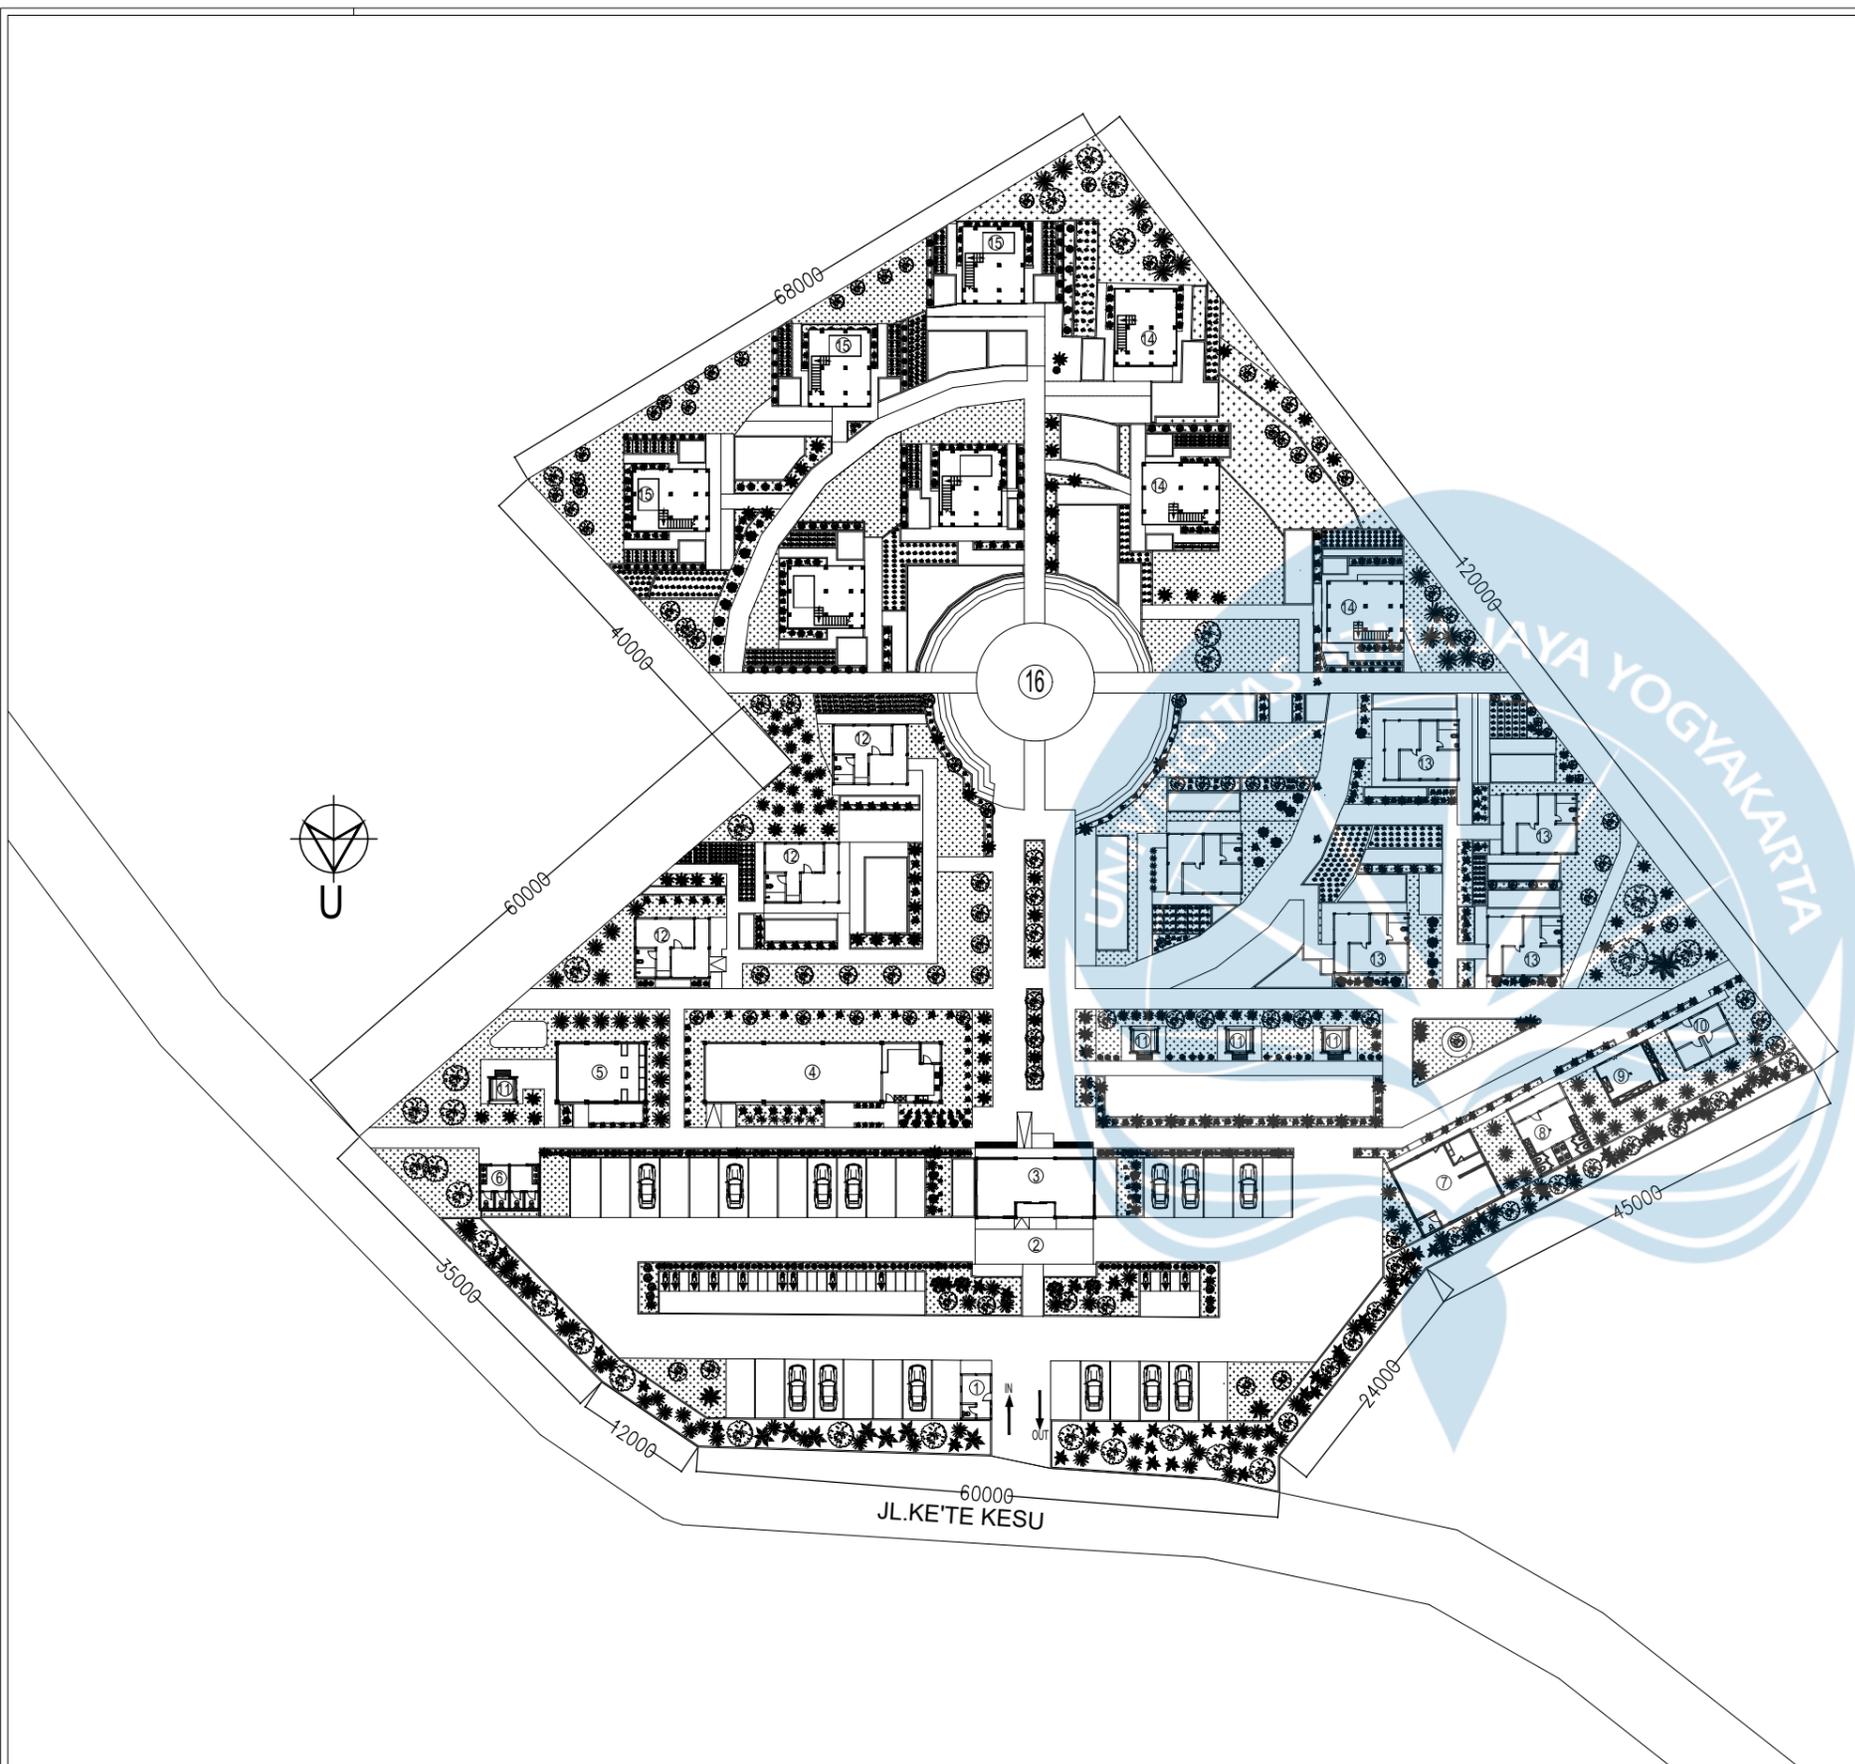

**KETERANGAN:**


- ① POS SATPAM FFL ± 0.200
- ② DROPOFF FFL ± 0.000
- ③ LOBBY FFL ± 0.300
- ④ RESTORAN FFL ± 0.300
- ⑤ RUANG BACA FFL ± 0.300
- ⑥ TOILET FFL ± 0.250
- ⑦ RUANG KERJA PENGELOLA FFL ± 0.300
- ⑧ RUANG ISIRAHAT KARYAWAN FFL ± 0.300
- ⑨ GUDANG FFL ± 0.300
- ⑩ RUANG MEP FFL ± 0.300
- ⑪ GAZEBO FFL ± 0.600
- ⑫ COTTAGE STANDAR TWIN BED FFL ± 0.300
- ⑬ COTTAGE STANDAR DOUBLE BED FFL ± 0.300
- ⑭ COTTAGE KELAS DELUXE FFL ± 0.300
- ⑮ COTTAGE KELAS SUITE FFL ± 0.300
- ⑯ RUANG KOMUNAL FFL ± 0.000

NO	SIMBOL	KETERANGAN
1		PUHON URU
2		POHON PINANG
3		PAKIS HAJI
4		POHON KOPI TORAJA
5		ANDONG MERAH
6		CALATHEA LUTEA
7		POHON KAMBOJA
8		CABAI TORAJA

LUAS LAHAN = 11.200 m<sup>2</sup>  
 KDB = 50%  
 KDB = 50% X 11.200 m<sup>2</sup>  
 = 5.600 m<sup>2</sup>

**SITEPLAN**  
**SKALA 1:600**

<p>Universitas Atma Jaya Yogyakarta</p>	<p><b>Proyek Tugas Akhir</b>  <i>Final Project</i></p>	<p><b>Judul Proyek</b>  <i>Project Title</i></p>	<p><b>Lokasi Proyek</b>  <i>Project Location</i></p>	<p><b>Identitas Mahasiswa</b>  <i>Student Identity</i></p>	<p><b>Judul Gambar</b>  <i>Drawing Title</i></p>	<p><b>Skala</b>  <i>Scale</i></p>	<p><b>Keterangan</b>  <i>Note</i></p>	<p><b>Tanggal Gambar</b>  <i>Drawing Date</i></p>				
	<p>PERIODE : GENAP 2          PERIOD : EVEN 2          TAHUN AKADEMIK 2023/2024          ACADEMIC YEAR 2023/2024</p>	<p>PERANCANGAN COTTAGE DI          TORAJA UTARA DENGAN          PENDEKATAN ARSITEKTUR          EKOLOGI</p>	<p>KE'ETE KESU, TORAJA UTARA</p>	<p>WELIN SALUDUNG          200118318</p>	<p>SITE PLAN</p>	<p>1:600</p>						
	<p>Program Studi Arsitektur          Architecture Department          Fakultas Teknik          Faculty of Engineering</p>	<table border="1"> <tr> <td>Kode Gambar Drawing Code</td> <td>No. Lbr Pg. No.</td> <td>Dari Of</td> </tr> <tr> <td></td> <td></td> <td></td> </tr> </table>	Kode Gambar Drawing Code	No. Lbr Pg. No.	Dari Of							
Kode Gambar Drawing Code	No. Lbr Pg. No.	Dari Of										

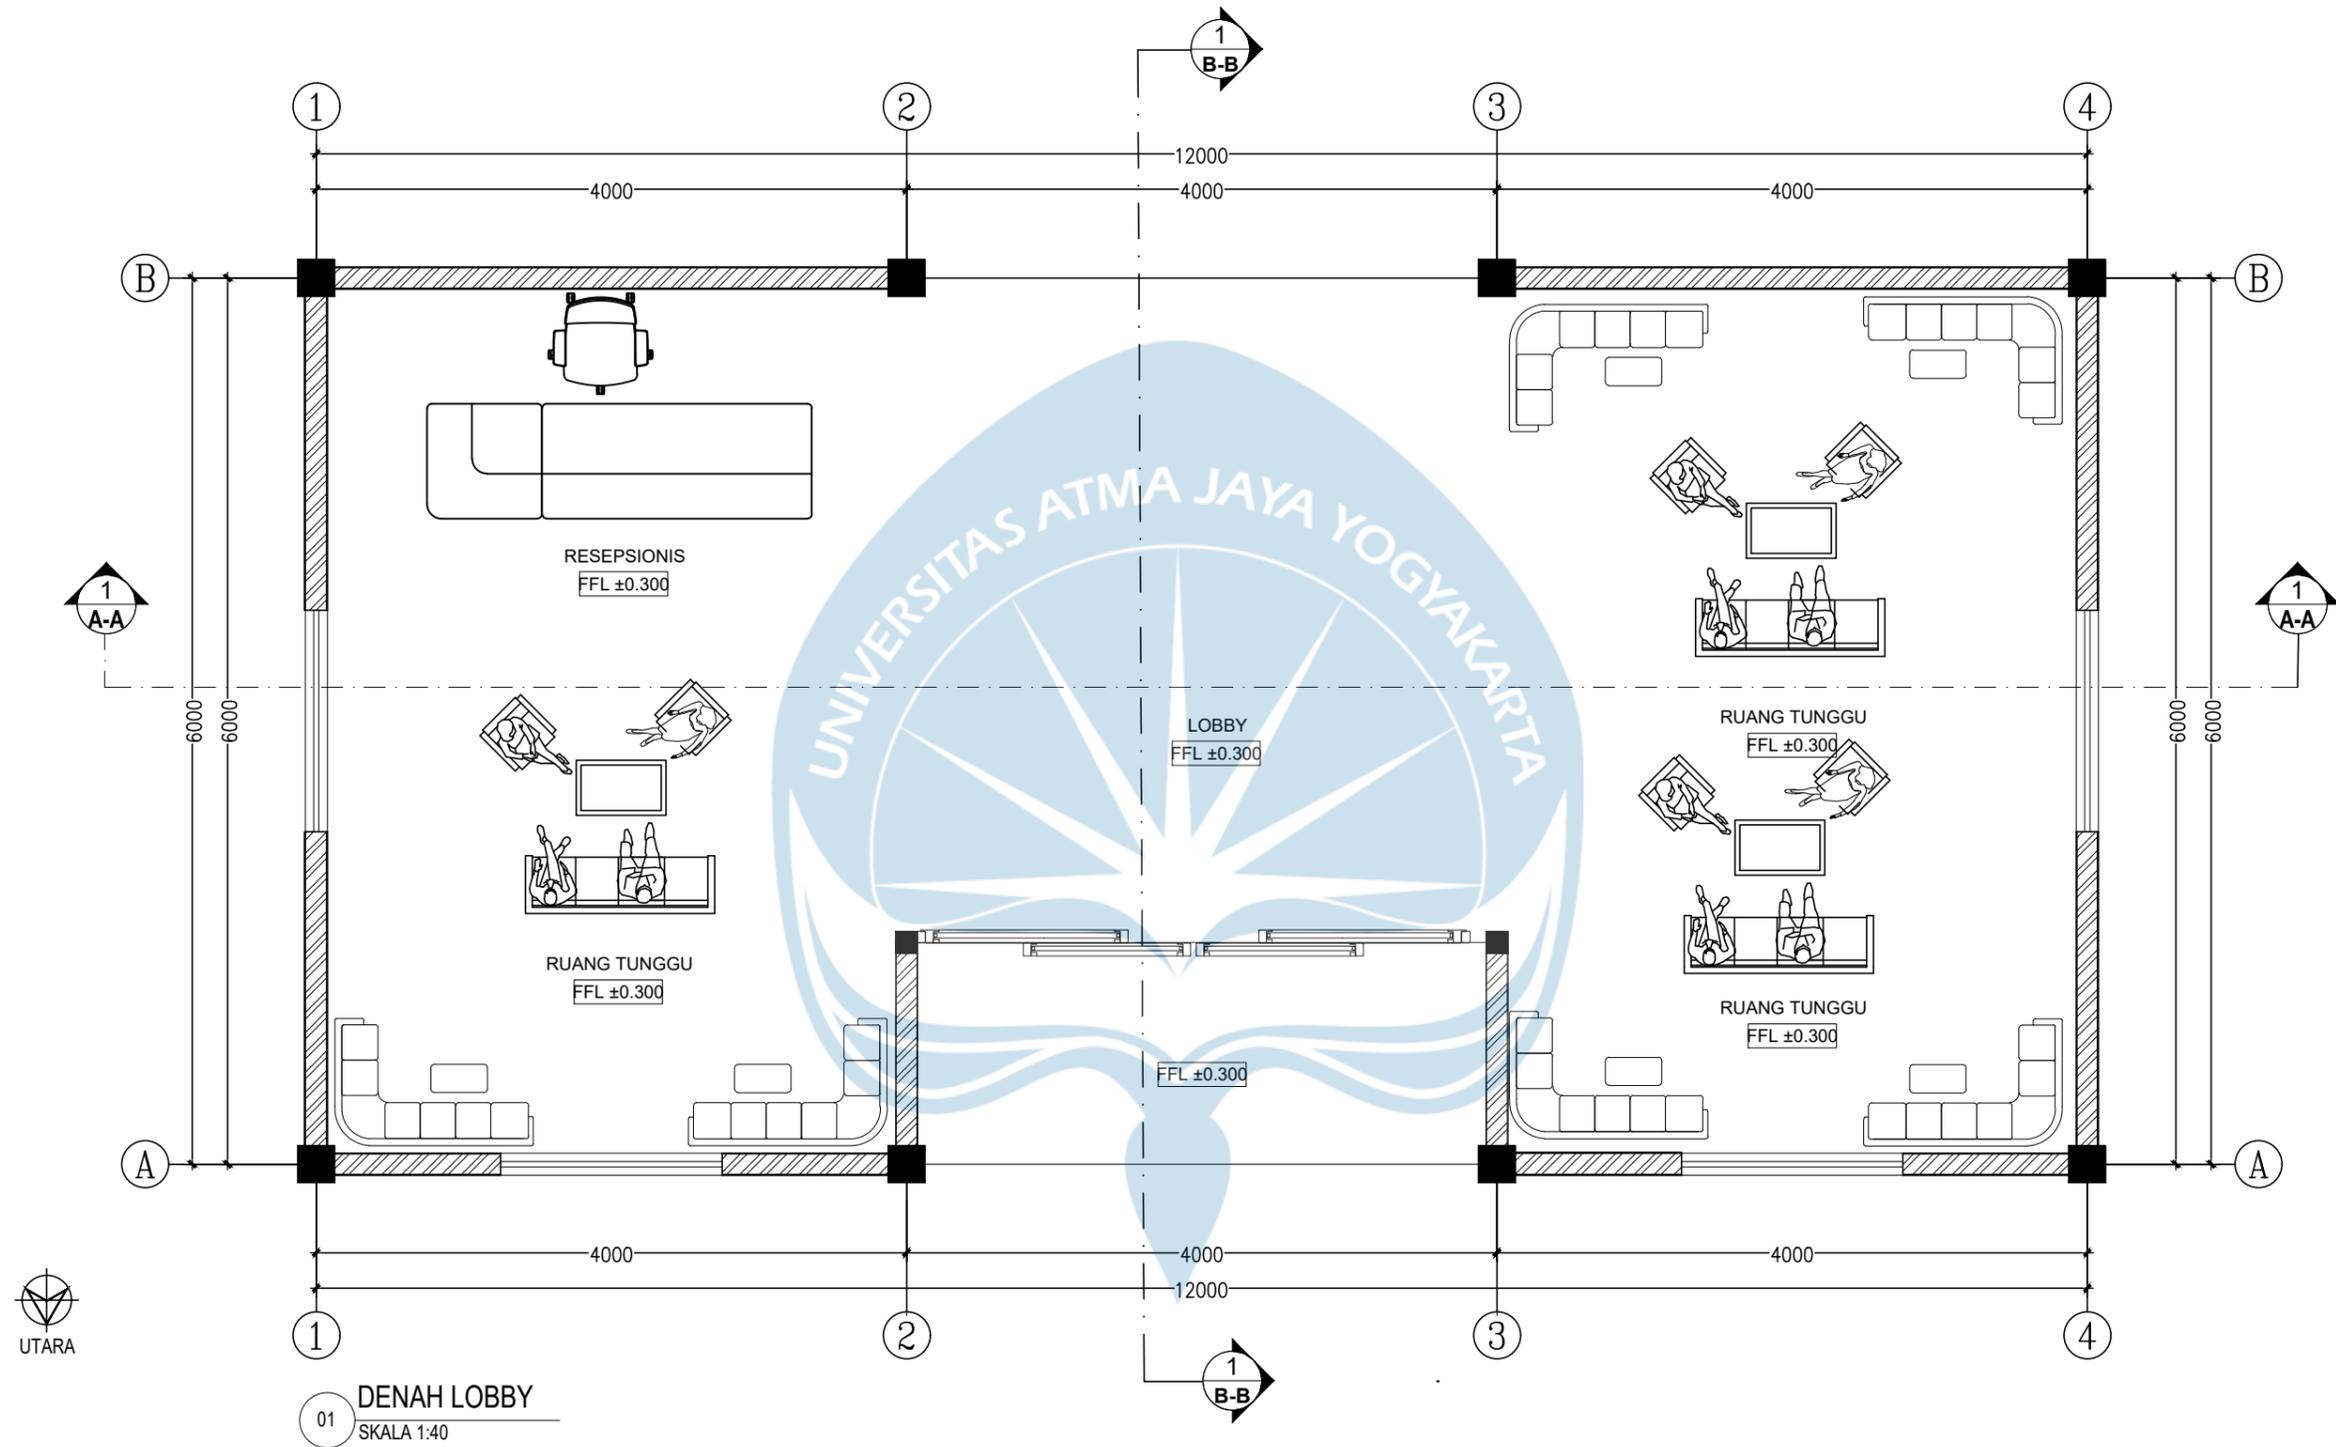

Universitas Atma Jaya Yogyakarta

Proyek Tugas Akhir  
Final Project

PERIODE : GENAP 2  
PERIOD : EVEN 2  
TAHUN AKADEMIK 2023/2024  
ACADEMIC YEAR 2023/2024

Program Studi Arsitektur  
Architecture Department  
Fakultas Teknik  
Faculty of Engineering

Judul Proyek  
Project Title

PERANCANGAN COTTAGE DI  
TORAJA UTARA DENGAN  
PENDEKATAN ARSITEKTUR  
EKOLOGI

Lokasi Proyek  
Project Location

KE'TE KESU, TORAJA UTARA

Identitas Mahasiswa  
Student Identity

WELIN SALUDUNG  
200118318

Judul Gambar  
Drawing Title

DENAH LOBBY

Skala  
Scale

1:40


Keterangan  
Note

Tanggal Gambar  
Drawing Date

Kode Gambar  
Drawing Code

No. Lbr  
Pg. No.

Dari  
Of

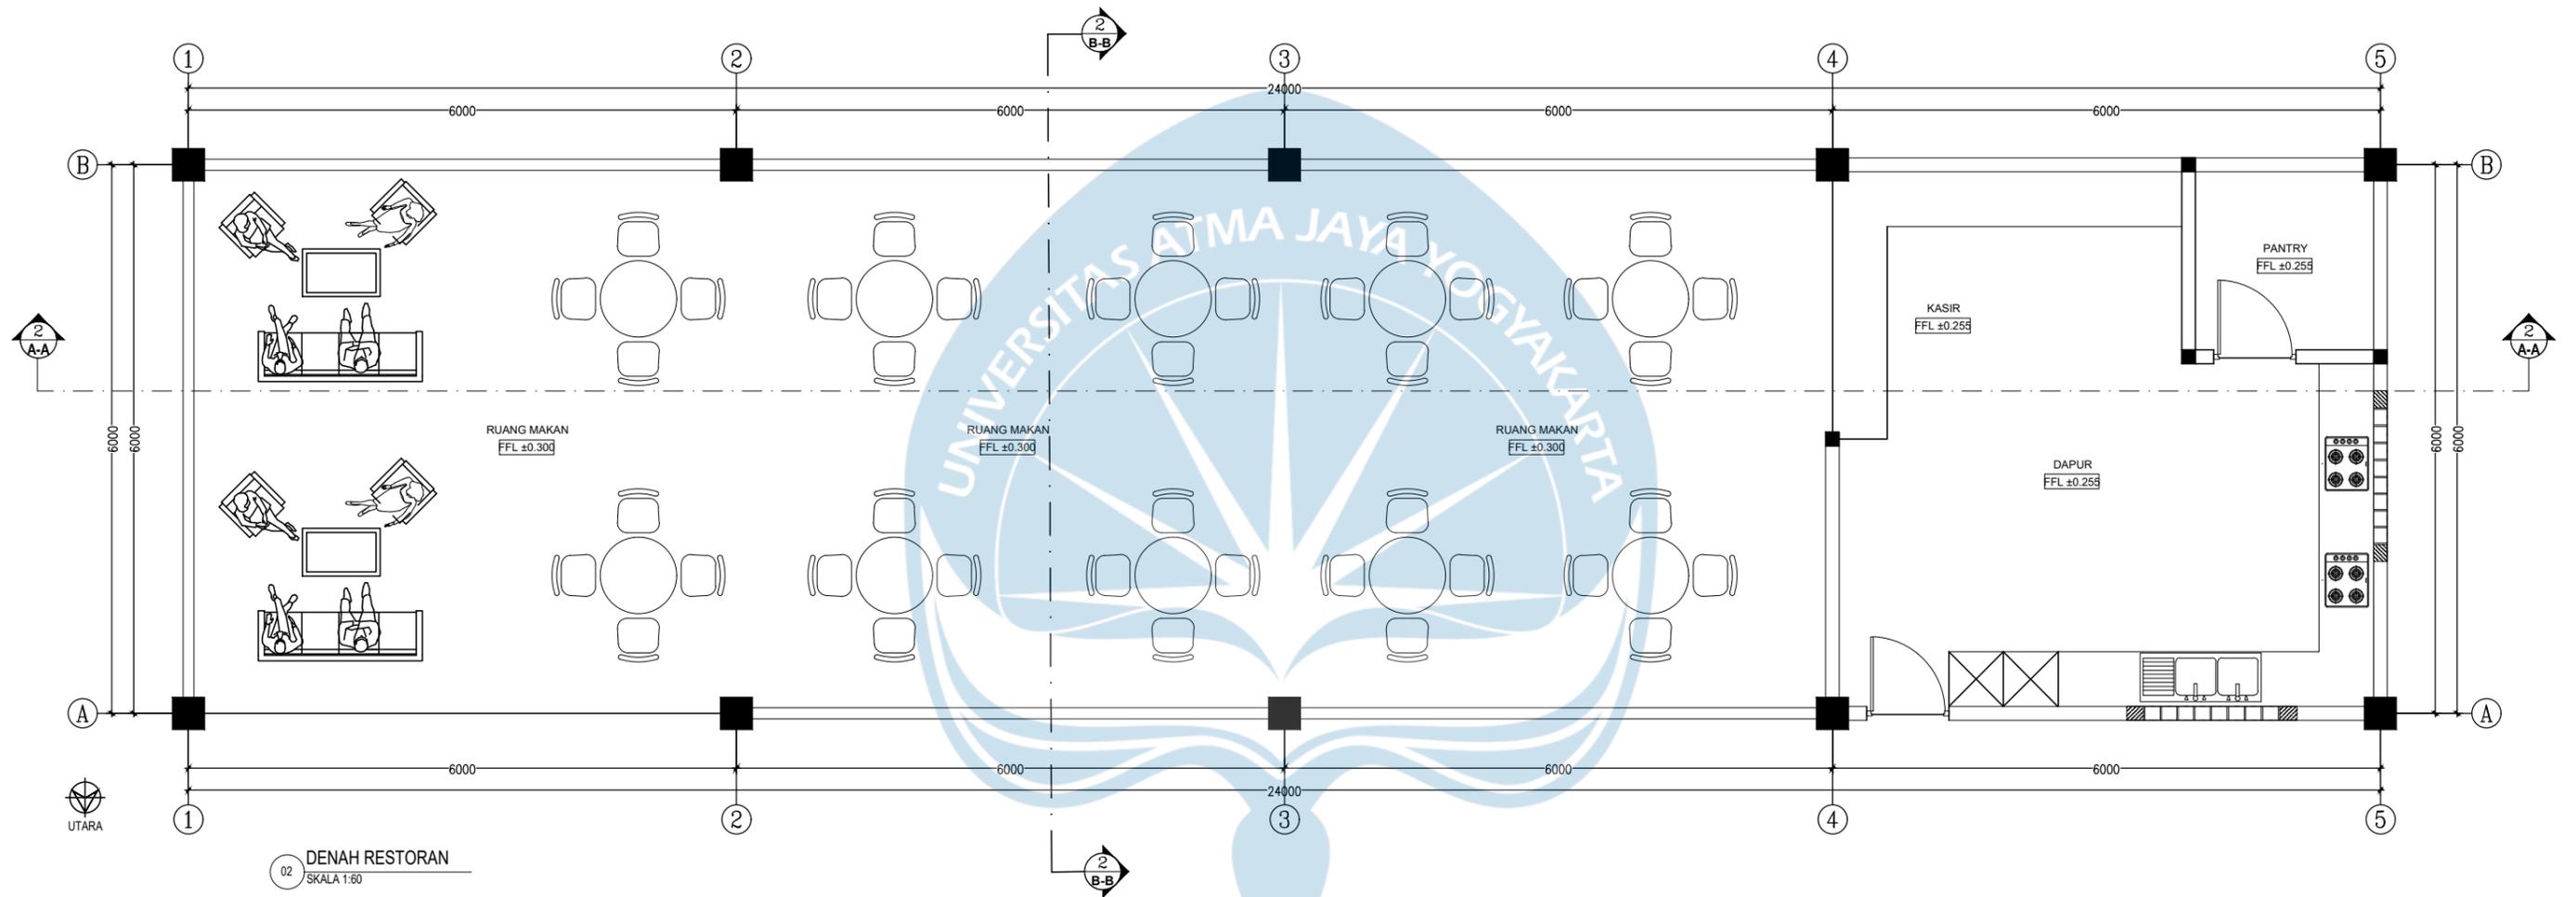

Universitas Atma Jaya Yogyakarta

Proyek Tugas Akhir  
Final Project

PERIODE : GENAP 2  
PERIOD : EVEN 2  
TAHUN AKADEMIK 2023/2024  
ACADEMIC YEAR 2023/2024

Program Studi Arsitektur  
Architecture Department  
Fakultas Teknik  
Faculty of Engineering

Judul Proyek  
Project Title

PERANCANGAN COTTAGE DI  
TORAJA UTARA DENGAN  
PENDEKATAN ARSITEKTUR  
EKOLOGI

Lokasi Proyek  
Project Location

KE'TE KESU, TORAJA UTARA

Identitas Mahasiswa  
Student Identity

WELIN SALUDUNG  
200118318

Judul Gambar  
Drawing Title

DENAH REASTORAN

Skala  
Scale

1:60


Keterangan  
Note

Tanggal Gambar  
Drawing Date

Kode Gambar  
Drawing Code

No. Lbr  
Pg. No.

Dari  
Of

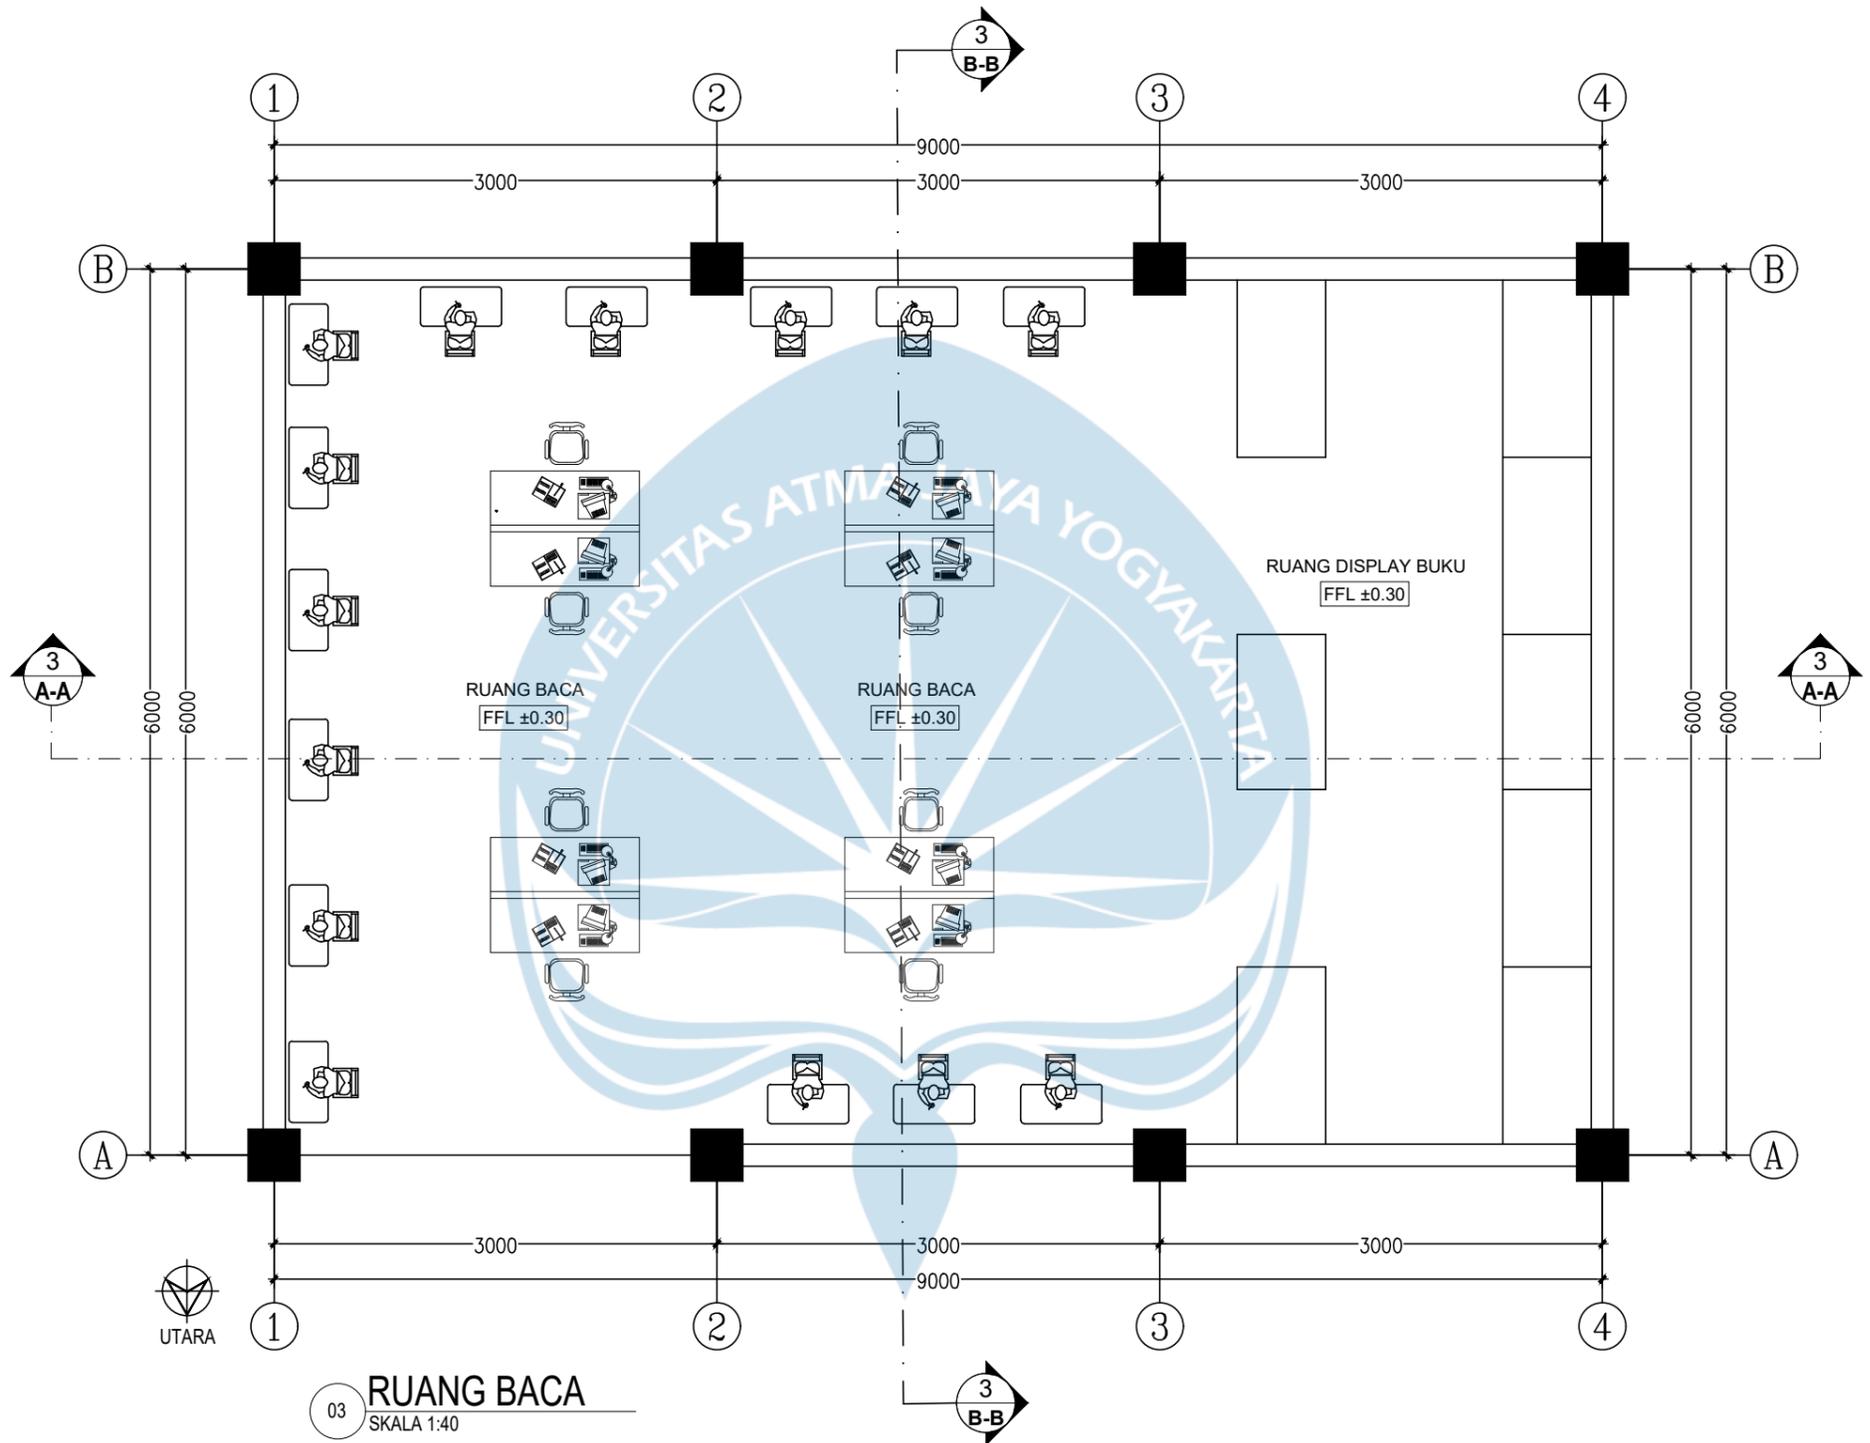

Universitas Atma Jaya Yogyakarta

**Proyek Tugas Akhir**  
*Final Project*

PERIODE : GENAP 2  
PERIOD : EVEN 2  
TAHUN AKADEMIK 2023/2024  
ACADEMIC YEAR 2023/2024

Program Studi Arsitektur  
*Architecture Department*  
Fakultas Teknik  
*Faculty of Engineering*

**Judul Proyek**  
*Project Title*

PERANCANGAN COTTAGE DI  
TORAJA UTARA DENGAN  
PENDEKATAN ARSITEKTUR  
EKOLOGI

**Lokasi Proyek**  
*Project Location*

KE'TE KESU, TORAJA UTARA

**Identitas Mahasiswa**  
*Student Identity*

WELIN SALUDUNG  
200118318

**Judul Gambar**  
*Drawing Title*

DENAH RUANG BACA

**Skala**  
*Scale*

1:40


**Keterangan**  
*Note*


**Tanggal Gambar**  
*Drawing Date*

Kode Gambar  
*Drawing Code*

No. Lbr  
*Pg. No.*

Dari  
*Of*

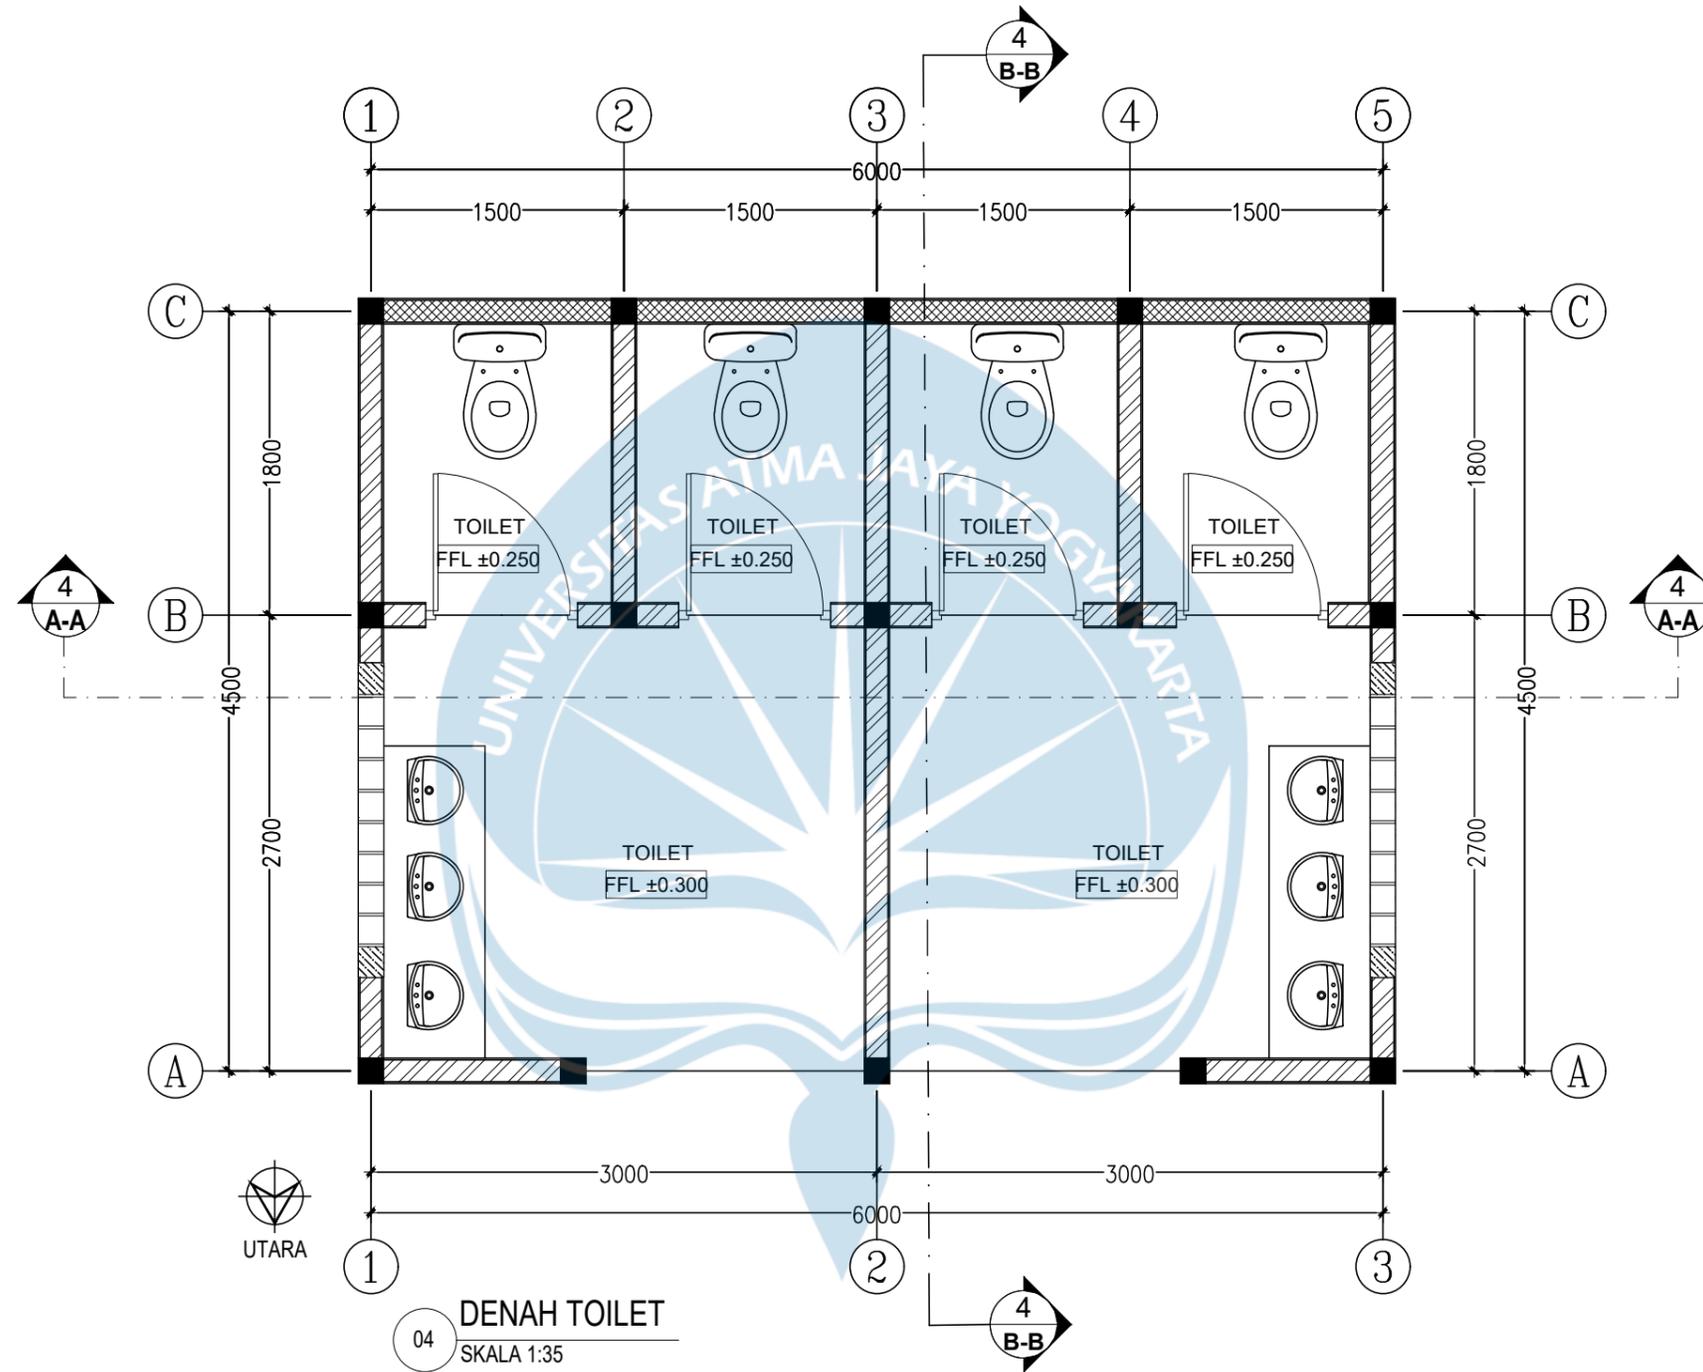

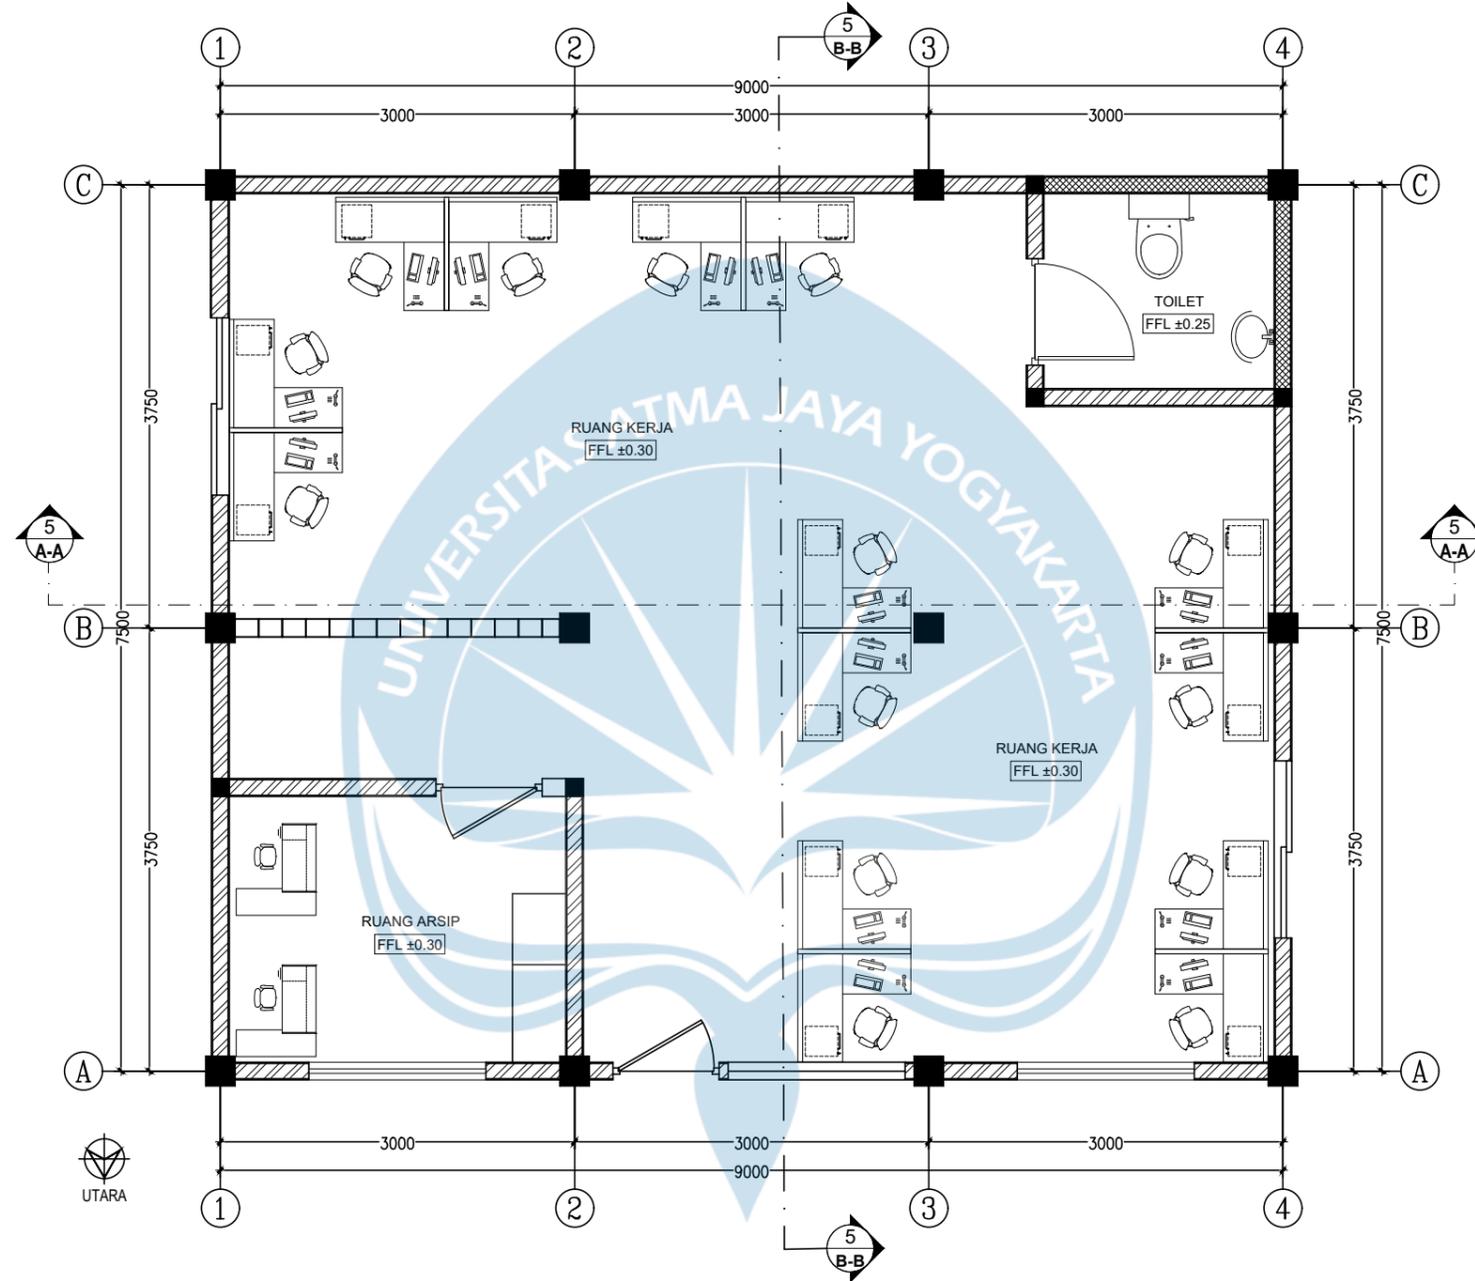

05 DENAH RUANG KERJA PENGELOLA  
SKALA 1:50



Universitas Atma Jaya Yogyakarta

Proyek Tugas Akhir  
Final Project

PERIODE : GENAP 2  
PERIOD : EVEN 2  
TAHUN AKADEMIK 2023/2024  
ACADEMIC YEAR 2023/2024

Program Studi Arsitektur  
Architecture Department  
Fakultas Teknik  
Faculty of Engineering

Judul Proyek  
Project Title

PERANCANGAN COTTAGE DI  
TORAJA UTARA DENGAN  
PENDEKATAN ARSITEKTUR  
EKOLOGI

Lokasi Proyek  
Project Location

KE'TE KESU, TORAJA UTARA

Identitas Mahasiswa  
Student Identity

WELIN SALUDUNG  
200118318

Judul Gambar  
Drawing Title

DENAH RUANG  
KERJA PENGELOLA


Skala  
Scale

1:50


Keterangan  
Note

Tanggal Gambar  
Drawing Date

Kode Gambar Drawing Code	No. Lbr Pg. No.	Dari Of

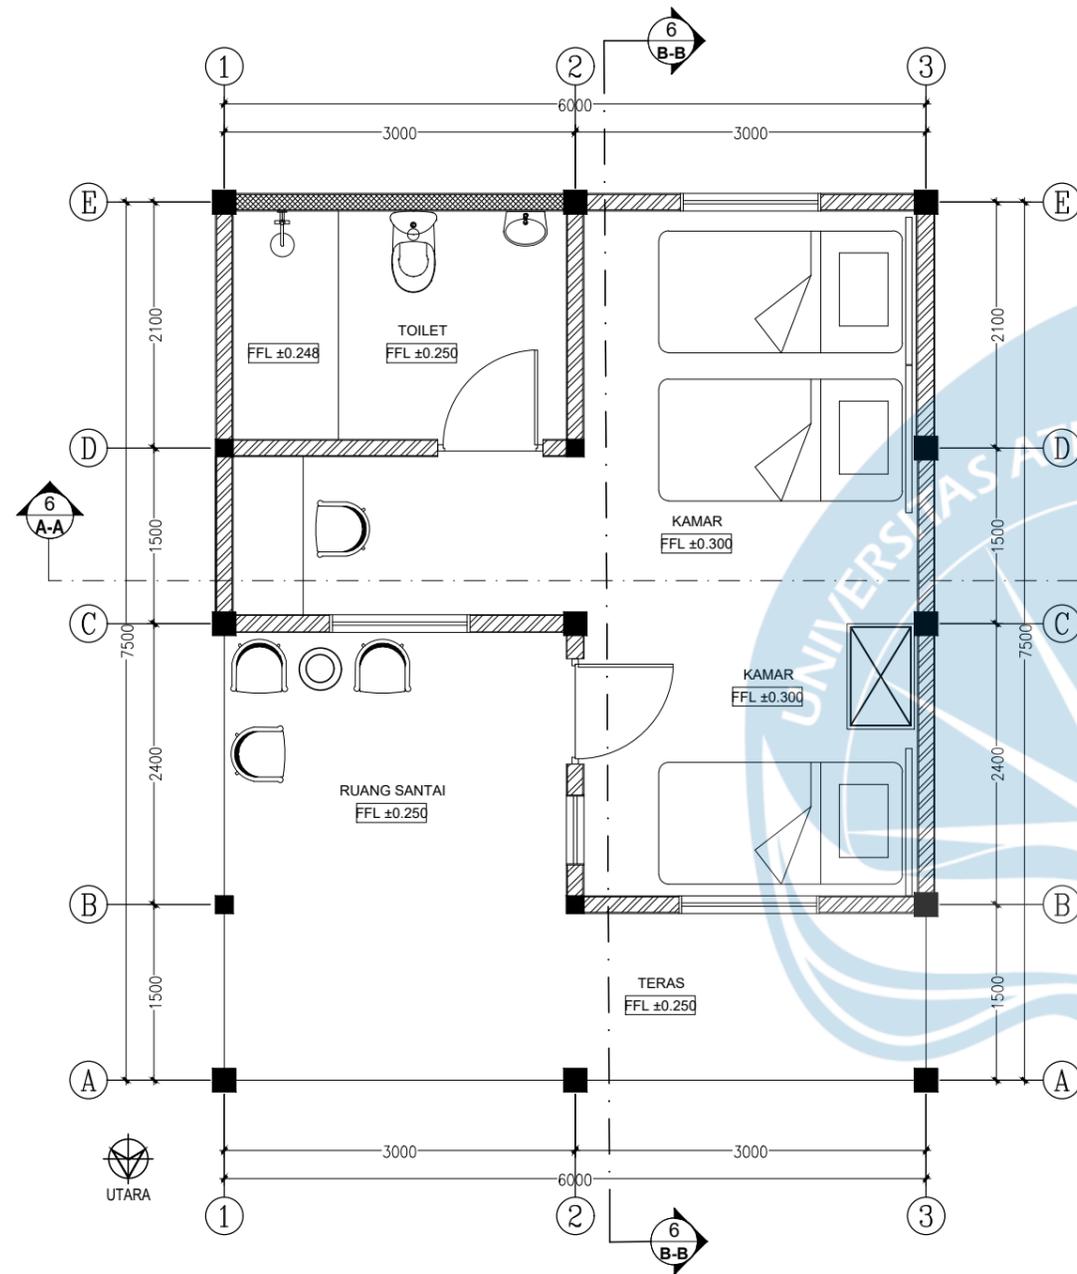

06 DENAH COTTAGE TWIN BED  
SKALA 1:50

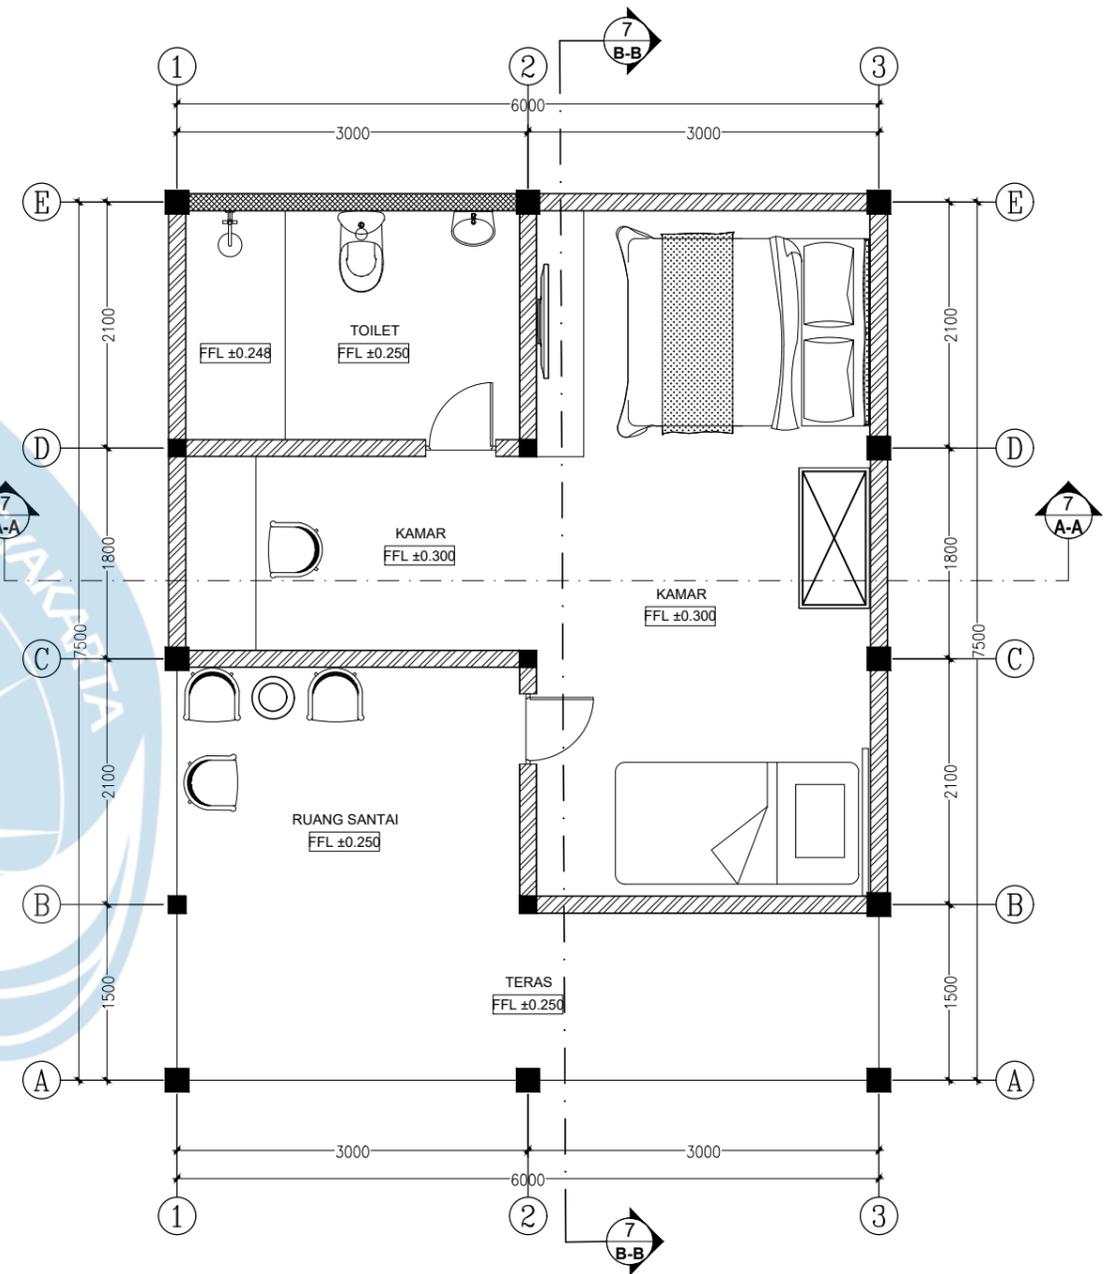

07 DENAH COTTAGE DOUBLE BED  
SKALA 1:50



Universitas Atma Jaya Yogyakarta

Proyek Tugas Akhir  
Final Project

PERIODE : GENAP 2  
PERIOD : EVEN 2  
TAHUN AKADEMIK 2023/2024  
ACADEMIC YEAR 2023/2024

Program Studi Arsitektur  
Architecture Department  
Fakultas Teknik  
Faculty of Engineering

Judul Proyek  
Project Title

PERANCANGAN COTTAGE DI  
TORAJA UTARA DENGAN  
PENDEKATAN ARSITEKTUR  
EKOLOGI

Lokasi Proyek  
Project Location

KE'TE KESU, TORAJA UTARA

Identitas Mahasiswa  
Student Identity

WELIN SALUDUNG  
200118318

Judul Gambar  
Drawing Title

- DENAH COTTAGE STANDAR TWIN BED
- DENAH COTTAGGE STANDAR DOUBLE BED


Skala  
Scale

1:50


Keterangan  
Note

Tanggal Gambar  
Drawing Date



Kode Gambar Drawing Code	No. Lbr Pg. No.	Dari Of

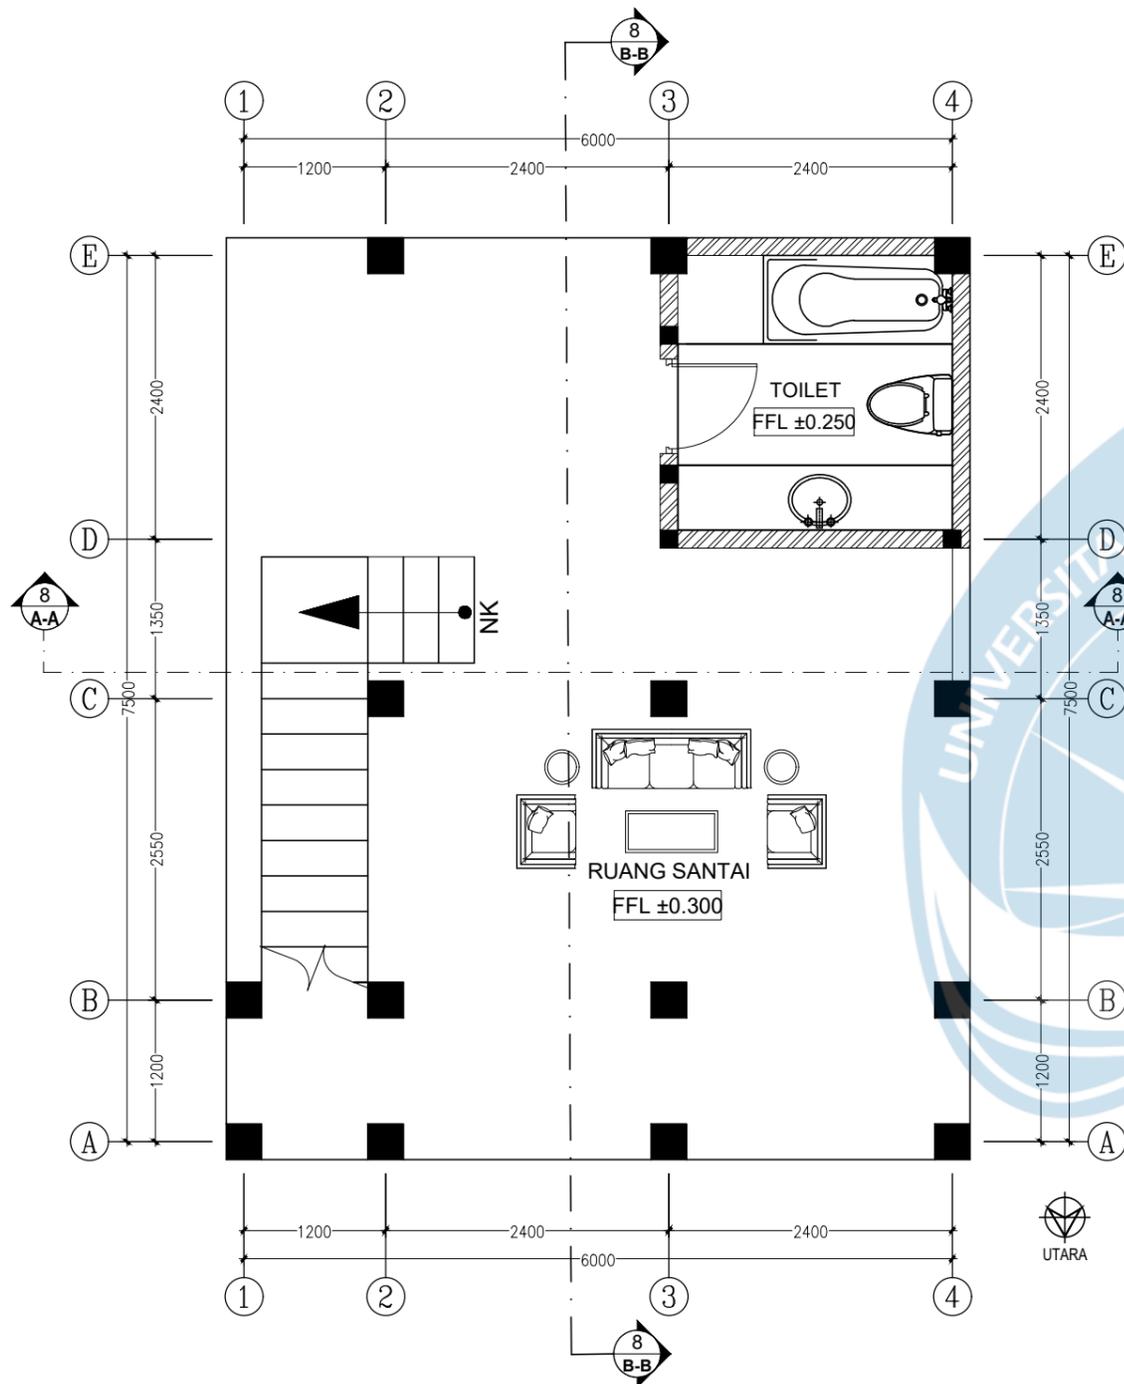


08 DENAH COTTAGE KELAS DELUXE LANTAI 1  
SKALA 1:50

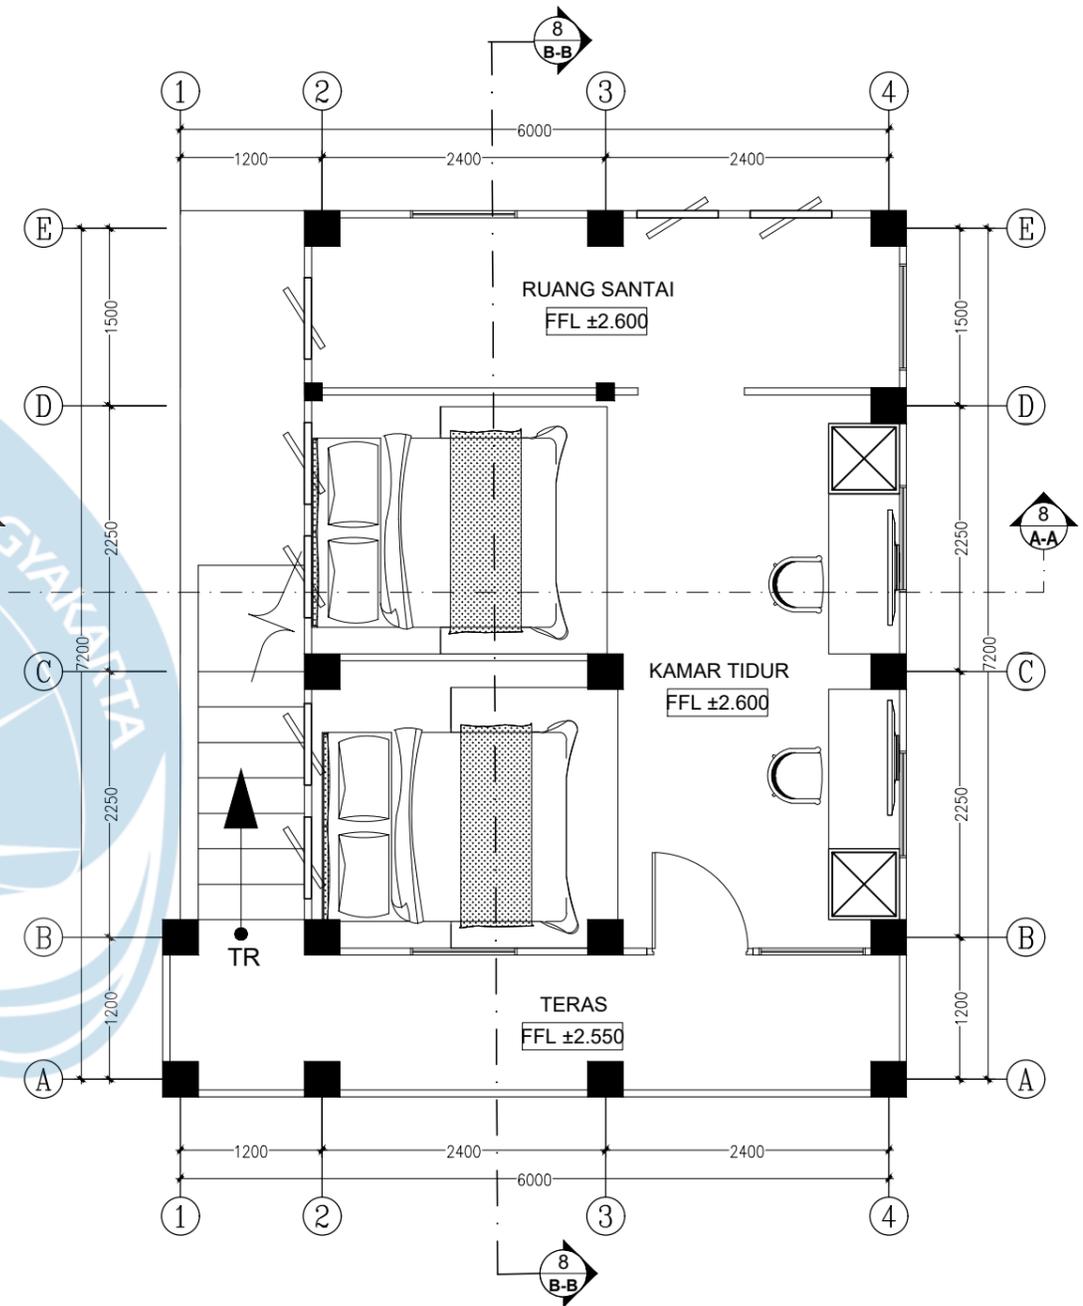


08 DENAH COTTAGE KELAS DELUXE LANTAI 2  
SKALA 1:50

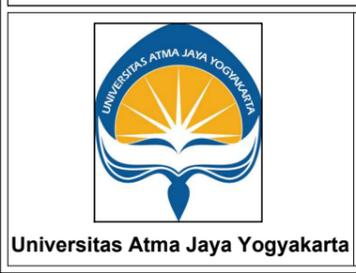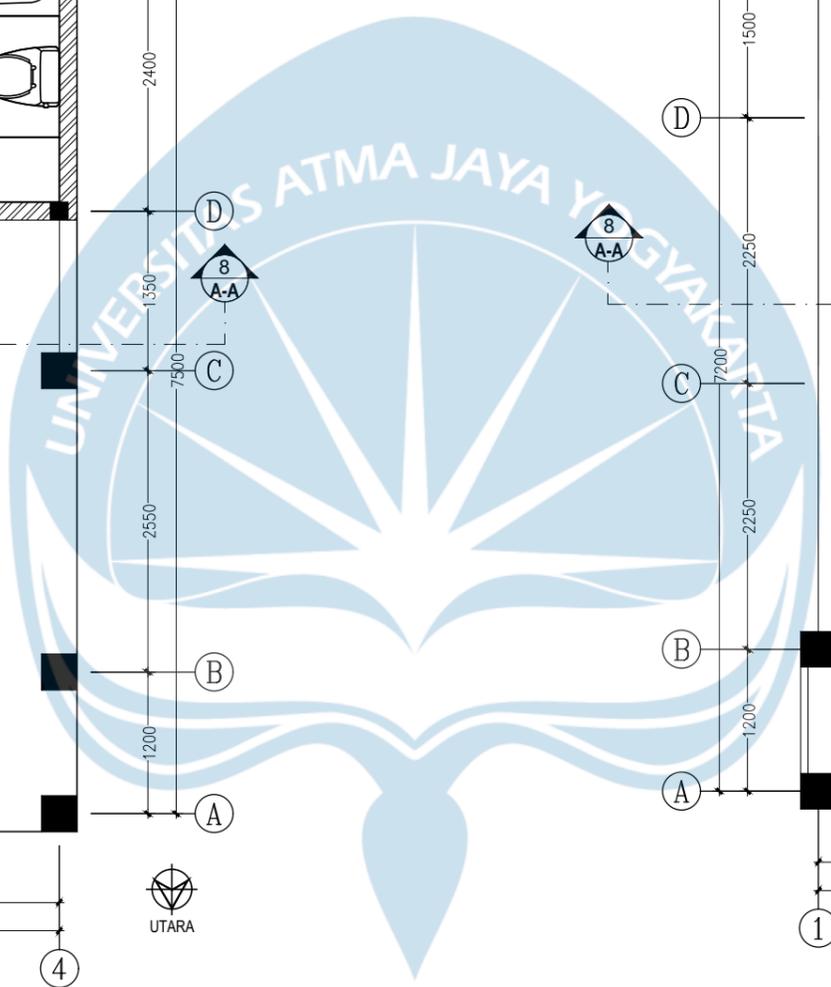

Proyek Tugas Akhir Final Project	Judul Proyek Project Title	Lokasi Proyek Project Location	Identitas Mahasiswa Student Identity	Judul Gambar Drawing Title	Skala Scale	Keterangan Note	Tanggal Gambar Drawing Date		
							Kode Gambar Drawing Code	No. Lbr Pg. No.	Dari Of
PERIODE : GENAP 2 PERIOD : EVEN 2 TAHUN AKADEMIK 2023/2024 ACADEMIC YEAR 2023/2024 Program Studi Arsitektur Architecture Department Fakultas Teknik Faculty of Engineering	PERANCANGAN COTTAGE DI TORAJA UTARA DENGAN PENDEKATAN ARSITEKTUR EKOLOGI	KE'TE KESU, TORAJA UTARA	WELIN SALUDUNG 200118318	DENAH COTTAGE DELUXE	1:50				

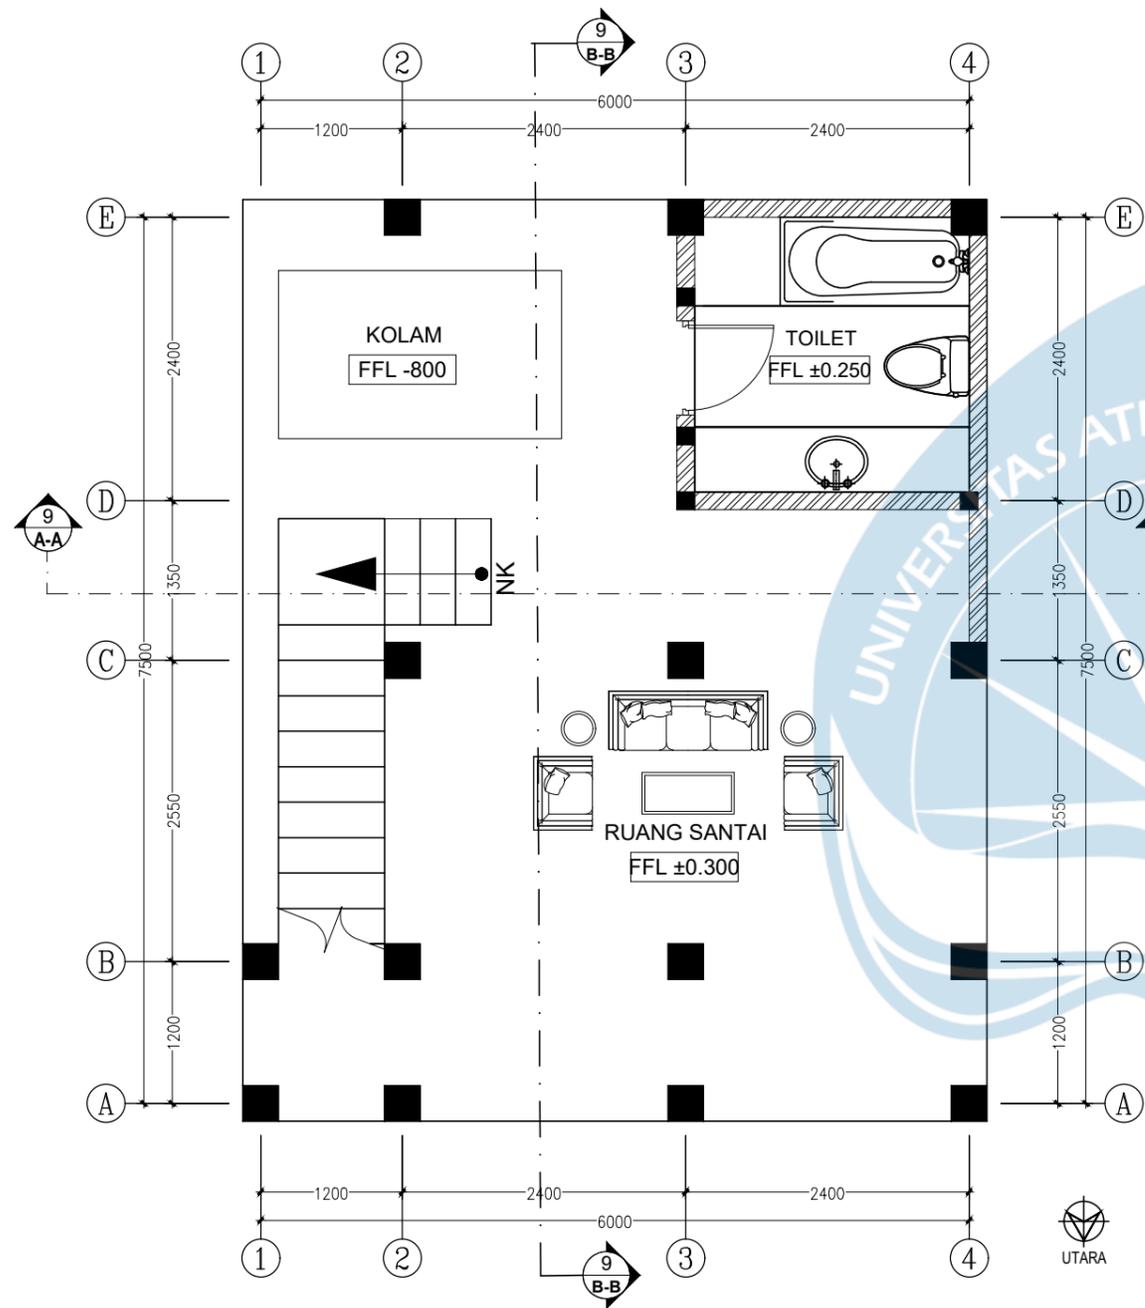

09 DENAH COTTAGE KELAS SUITE LANTAI 1  
SKALA 1:50

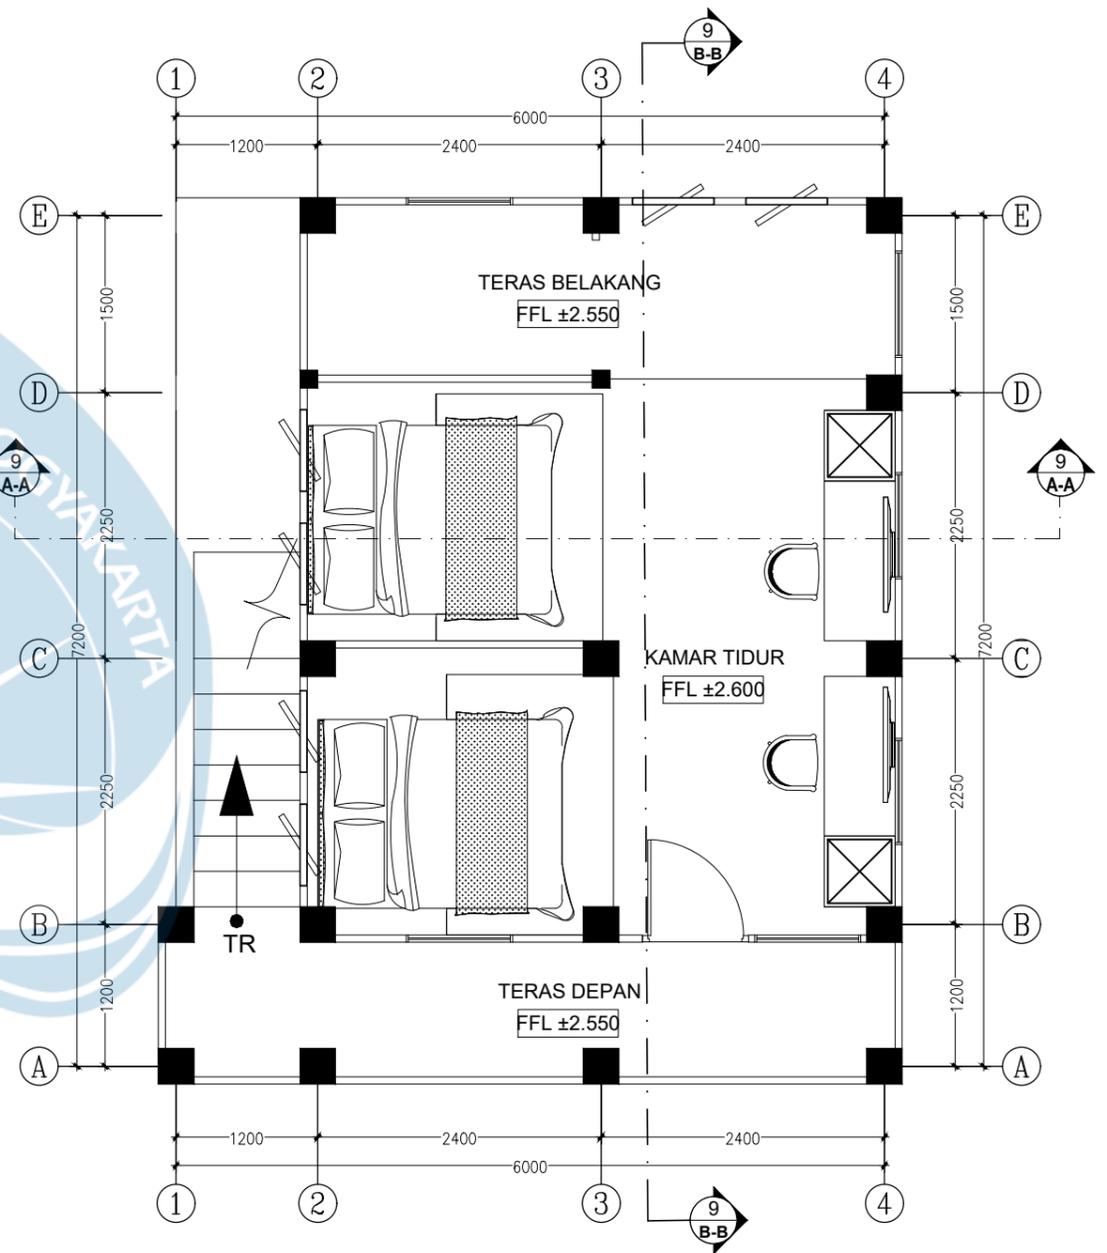

09 DENAH COTTAGE KELAS SUITE LANTAI 2  
SKALA 1:50



Universitas Atma Jaya Yogyakarta

Proyek Tugas Akhir  
Final Project

PERIODE : GENAP 2  
PERIOD : EVEN 2  
TAHUN AKADEMIK 2023/2024  
ACADEMIC YEAR 2023/2024

Program Studi Arsitektur  
Architecture Department  
Fakultas Teknik  
Faculty of Engineering

Judul Proyek  
Project Title

PERANCANGAN COTTAGE DI  
TORAJA UTARA DENGAN  
PENDEKATAN ARSITEKTUR  
EKOLOGI

Lokasi Proyek  
Project Location

KE'TE KESU, TORAJA UTARA

Identitas Mahasiswa  
Student Identity

WELIN SALUDUNG  
200118318

Judul Gambar  
Drawing Title

DENAH COTTAGE SUITE


Skala  
Scale

1:50


Keterangan  
Note

Tanggal Gambar  
Drawing Date

Kode Gambar Drawing Code	No. Lbr Pg. No.	Dari Of

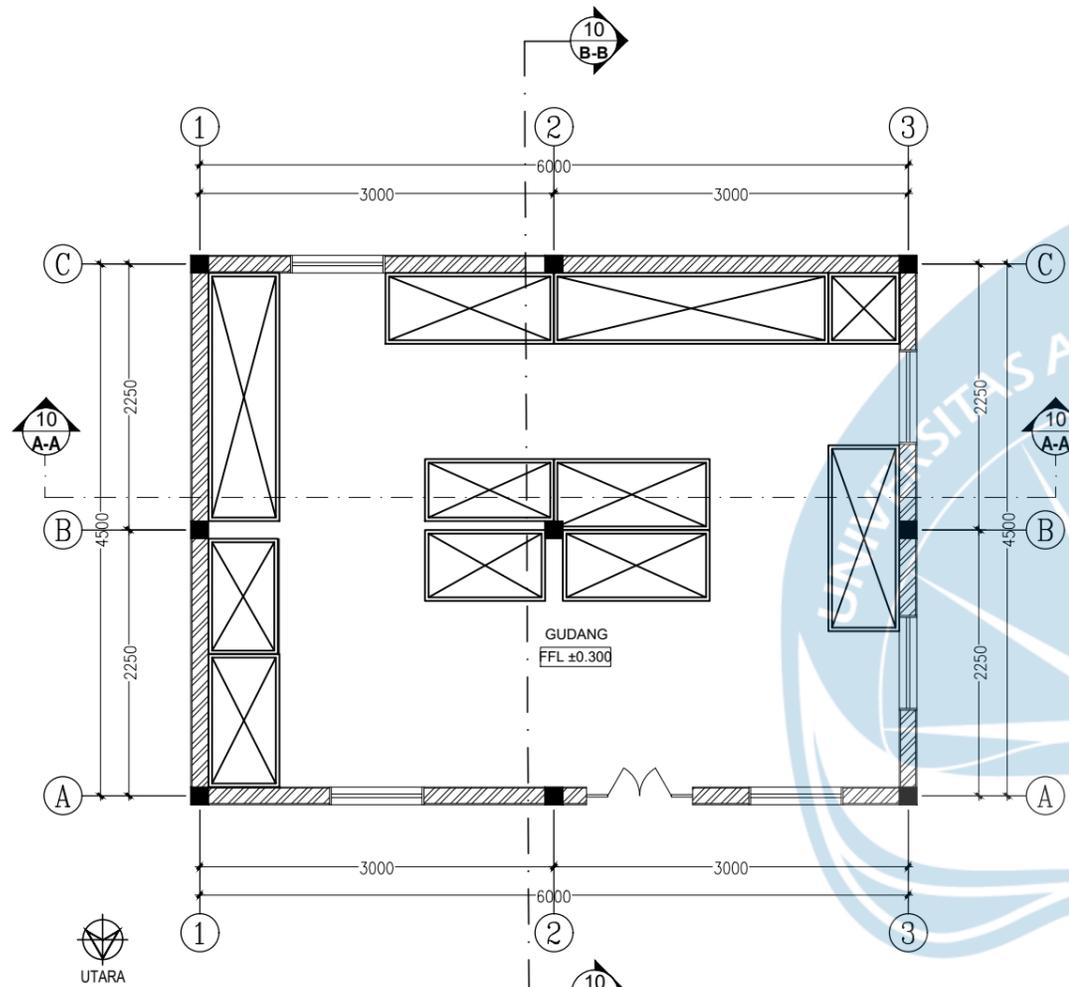

10 DENAH GUDANG  
SKALA 1:50

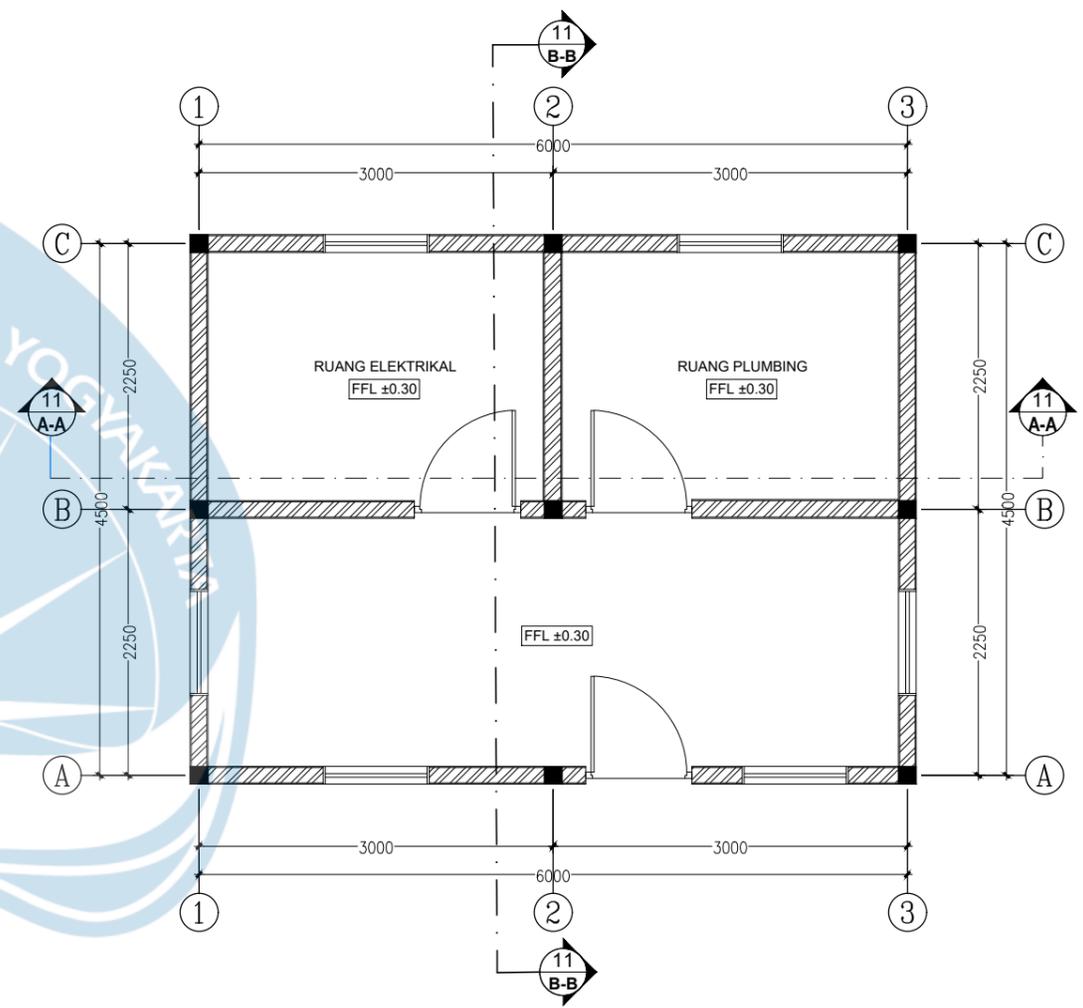

11 DENAH RUANG MEP  
SKALA 1:50



Universitas Atma Jaya Yogyakarta

**Proyek Tugas Akhir**  
*Final Project*

PERIODE : GENAP 2  
PERIOD : EVEN 2

TAHUN AKADEMIK 2023/2024  
ACADEMIC YEAR 2023/2024

Program Studi Arsitektur  
Architecture Department  
Fakultas Teknik  
Faculty of Engineering

**Judul Proyek**  
*Project Title*

PERANCANGAN COTTAGE DI  
TORAJA UTARA DENGAN  
PENDEKATAN ARSITEKTUR  
EKOLOGI

**Lokasi Proyek**  
*Project Location*

KE'TE KESU, TORAJA UTARA

**Identitas Mahasiswa**  
*Student Identity*

WELIN SALUDUNG  
200118318

**Judul Gambar**  
*Drawing Title*


1. DENAH GUDANG  
2. DENAH RUANG MEP

**Skala**  
*Scale*

1:50

**Keterangan**  
*Note*

Tanggal Gambar <i>Drawing Date</i>		
Kode Gambar <i>Drawing Code</i>	No. Lbr <i>Pg. No.</i>	Dari <i>Of</i>

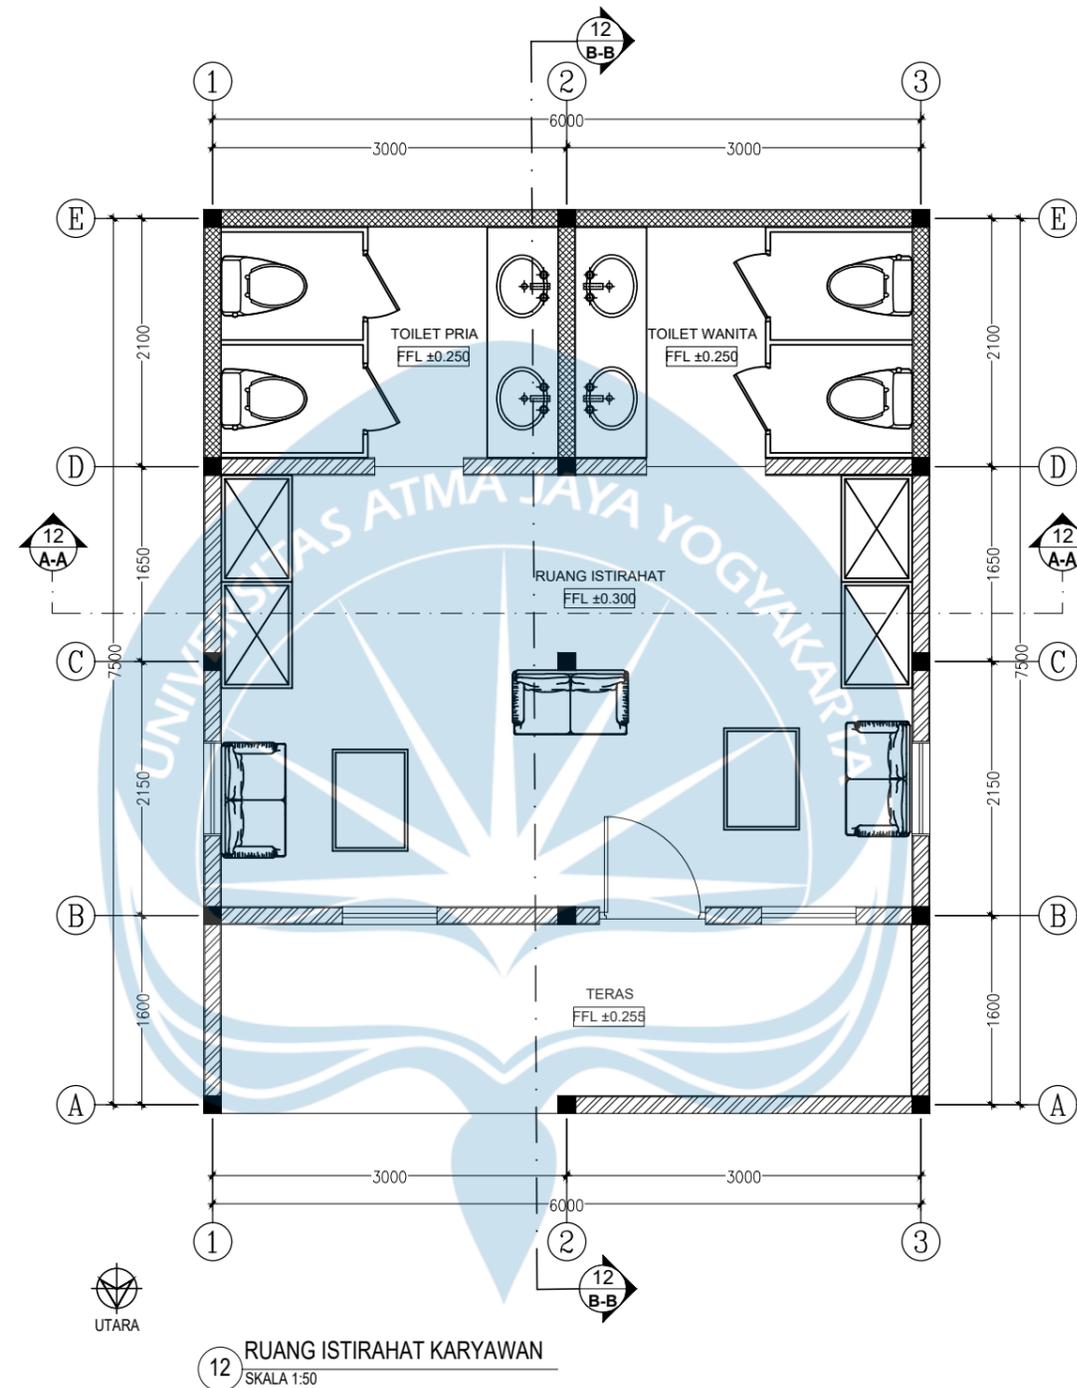

Universitas Atma Jaya Yogyakarta

**Proyek Tugas Akhir**  
*Final Project*

PERIODE : GENAP 2  
PERIOD : EVEN 2  
TAHUN AKADEMIK 2023/2024  
ACADEMIC YEAR 2023/2024

Program Studi Arsitektur  
*Architecture Department*  
Fakultas Teknik  
*Faculty of Engineering*

**Judul Proyek**  
*Project Title*

PERANCANGAN COTTAGE DI  
TORAJA UTARA DENGAN  
PENDEKATAN ARSITEKTUR  
EKOLOGI

**Lokasi Proyek**  
*Project Location*

KE'TE KESU, TORAJA UTARA

**Identitas Mahasiswa**  
*Student Identity*

WELIN SALUDUNG  
200118318

**Judul Gambar**  
*Drawing Title*

DENAH RUANG  
ISTIRAHAT KARYAWAN

**Skala**  
*Scale*

1:50

**Keterangan**  
*Note*

**Tanggal Gambar**  
*Drawing Date*


Kode Gambar  
*Drawing Code*

No. Lbr  
*Pg. No.*

Dari  
*Of*



TAMPAK KESELURUHAN UTARA  
SKALA 1:350

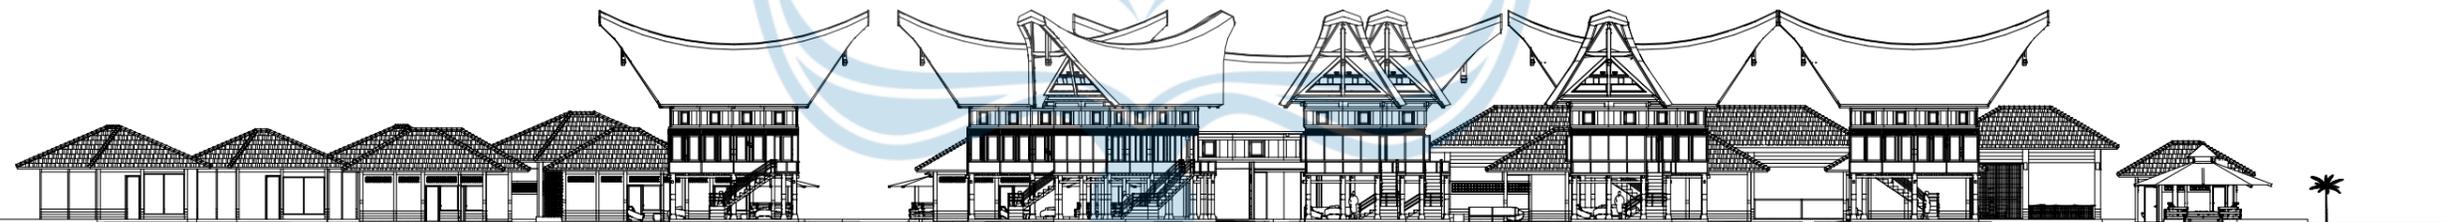


TAMPAK KESELURUHAN SELATAN  
SKALA 1:350




Universitas Atma Jaya Yogyakarta

Proyek Tugas Akhir Final Project	Judul Proyek Project Title	Lokasi Proyek Project Location	Identitas Mahasiswa Student Identity	Judul Gambar Drawing Title	Skala Scale	Keterangan Note	Tanggal Gambar Drawing Date		
							Kode Gambar Drawing Code	No. Lbr Pg. No.	Dari Of
PERIODE : GENAP 2 PERIOD : EVEN 2 TAHUN AKADEMIK 2023/2024 ACADEMIC YEAR 2023/2024 Program Studi Arsitektur Architecture Department Fakultas Teknik Faculty of Engineering	PERANCANGAN COTTAGE DI TORAJA UTARA DENGAN PENDEKATAN ARSITEKTUR EKOLOGI	KE'TE KESU, TORAJA UTARA	WELIN SALUDUNG 200118318	TAMPAK KESELURUHAN	1:350				

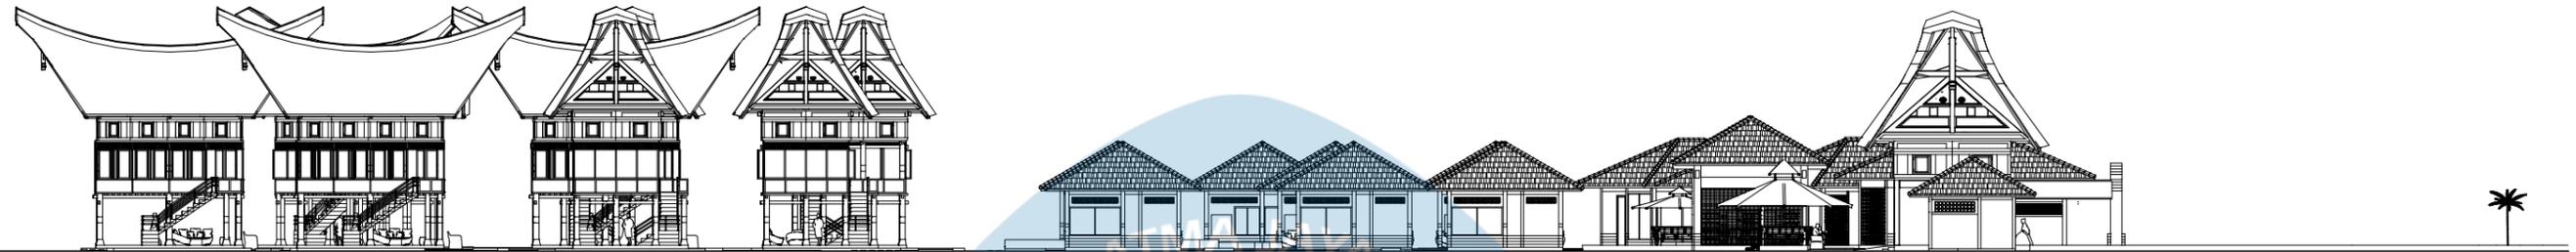

TAMPAK KESELURUHAN TIMUR  
SKALA 1:300

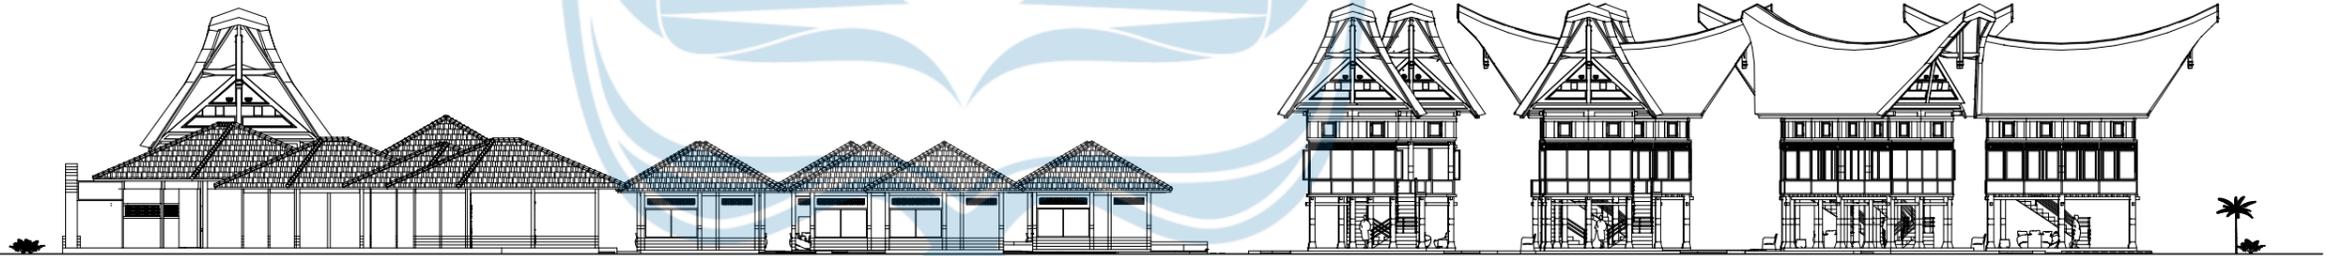

TAMPAK KESELURUHAN BARAT  
SKALA 1:300




Universitas Atma Jaya Yogyakarta

Proyek Tugas Akhir Final Project	Judul Proyek Project Title	Lokasi Proyek Project Location	Identitas Mahasiswa Student Identity	Judul Gambar Drawing Title	Skala Scale	Keterangan Note	Tanggal Gambar Drawing Date		
							Kode Gambar Drawing Code	No. Lbr Pg. No.	Dari Of
PERIODE : GENAP 2 PERIOD : EVEN 2 TAHUN AKADEMIK 2023/2024 ACADEMIC YEAR 2023/2024 Program Studi Arsitektur Architecture Department Fakultas Teknik Faculty of Engineering	PERANCANGAN COTTAGE DI TORAJA UTARA DENGAN PENDEKATAN ARSITEKTUR EKOLOGI	KE'TE KESU, TORAJA UTARA	WELIN SALUDUNG 200118318	TAMPAK KESELURUHAN	1:300				




Universitas Atma Jaya Yogyakarta


<b>Proyek Tugas Akhir</b> <i>Final Project</i>	<b>Judul Proyek</b> <i>Project Title</i>	<b>Lokasi Proyek</b> <i>Project Location</i>	<b>Identitas Mahasiswa</b> <i>Student Identity</i>	<b>Judul Gambar</b> <i>Drawing Title</i>	<b>Skala</b> <i>Scale</i>	<b>Keterangan</b> <i>Note</i>	<b>Tanggal Gambar</b> <i>Drawing Date</i>		
							<b>Kode Gambar</b> <i>Drawing Code</i>	<b>No. Lbr</b> <i>Pg. No.</i>	<b>Dari</b> <i>Of</i>
PERIODE : GENAP 2 PERIOD : EVEN 2 TAHUN AKADEMIK 2023/2024 ACADEMIC YEAR 2023/2024  Program Studi Arsitektur Architecture Department Fakultas Teknik Faculty of Engineering	PERANCANGAN COTTAGE DI TORAJA UTARA DENGAN PENDEKATAN ARSITEKTUR EKOLOGI	KE'TE KESU, TORAJA UTARA	WELIN SALUDUNG 200118318	TAMPAK LOBBY	1:120				

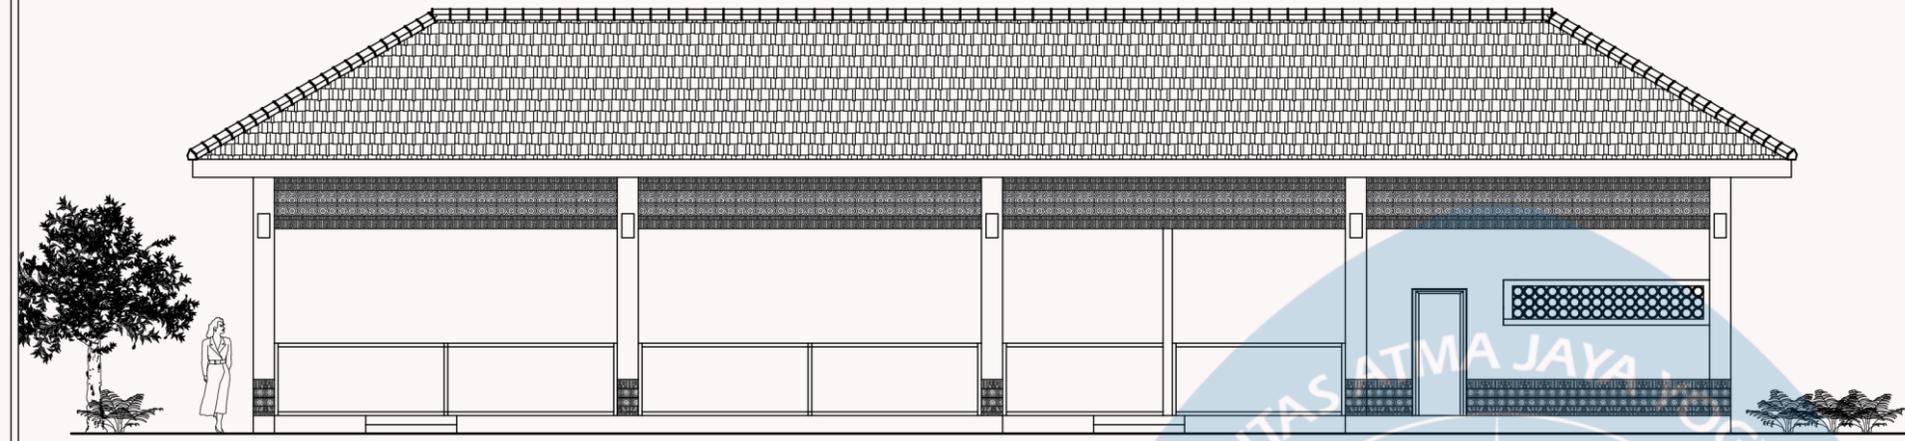


TAMPAK UTARA RESTORAN  
SKALA 1:100

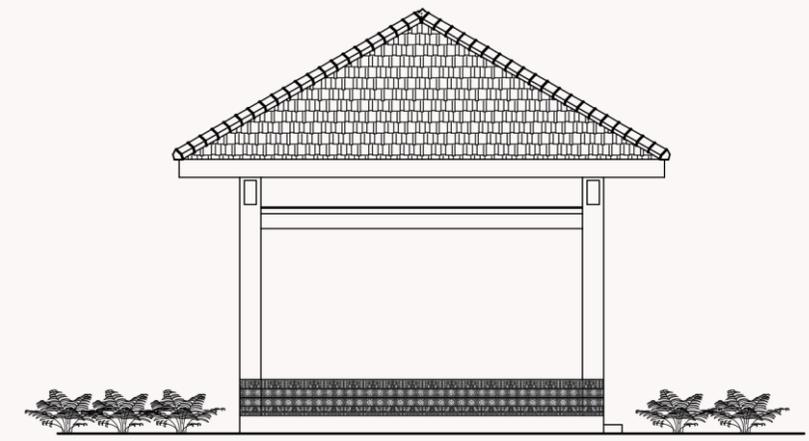

TAMPAK TIMUR RESTORAN  
SKALA 1:100

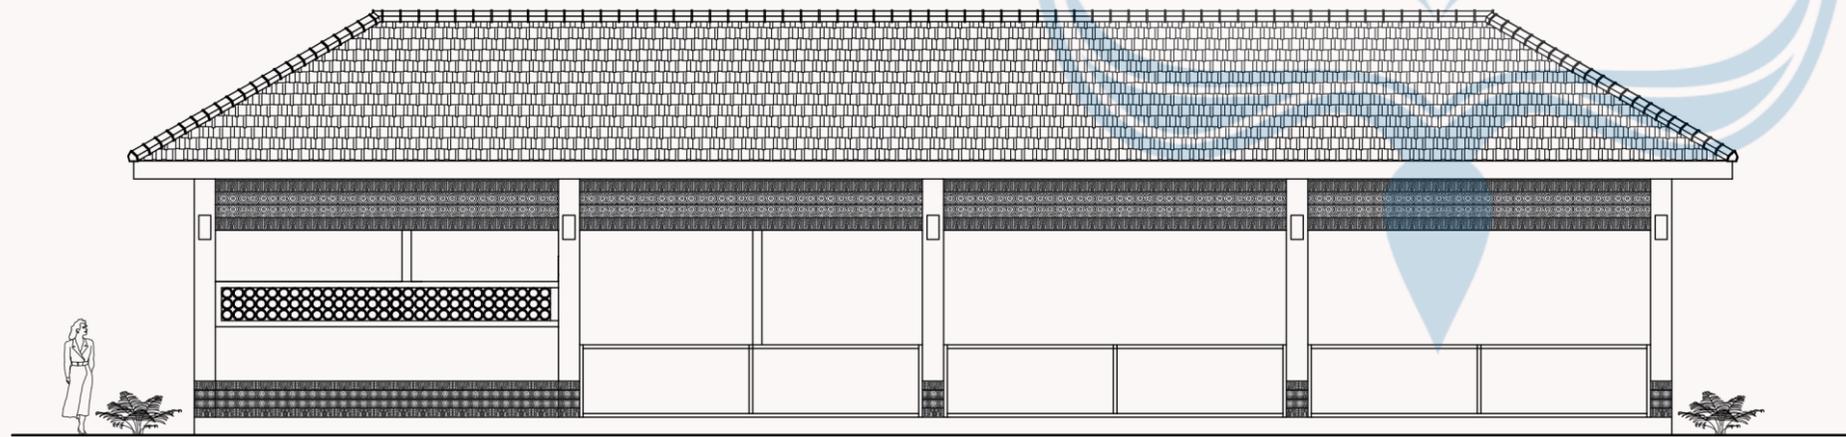

TAMPAK SELATAN RESTORAN  
SKALA 1:100

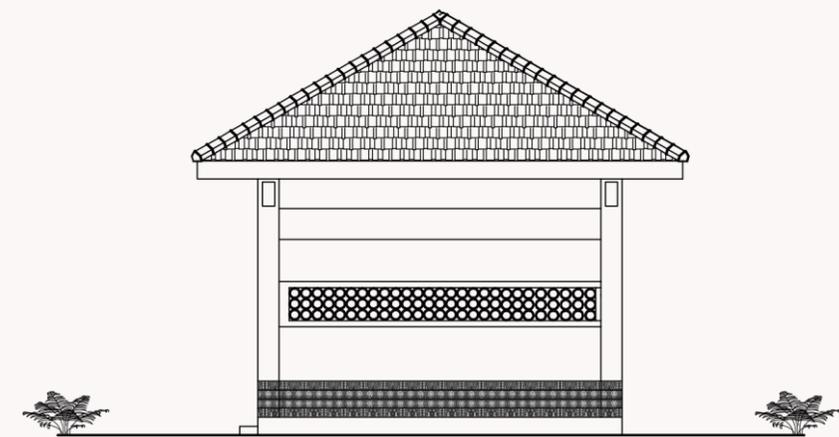


TAMPAK BARAT RESTORAN  
SKALA 1:100




Universitas Atma Jaya Yogyakarta


Proyek Tugas Akhir Final Project	Judul Proyek Project Title	Lokasi Proyek Project Location	Identitas Mahasiswa Student Identity	Judul Gambar Drawing Title	Skala Scale	Keterangan Note	Tanggal Gambar Drawing Date		
							Kode Gambar Drawing Code	No. Lbr Pg. No.	Dari Of
PERIODE : GENAP 2 PERIOD : EVEN 2 TAHUN AKADEMIK 2023/2024 ACADEMIC YEAR 2023/2024 Program Studi Arsitektur Architecture Department Fakultas Teknik Faculty of Engineering	PERANCANGAN COTTAGE DI TORAJA UTARA DENGAN PENDEKATAN ARSITEKTUR EKOLOGI	KE'TE KESU, TORAJA UTARA	WELIN SALUDUNG 200118318	TAMPAK RESTORAN	1:100				

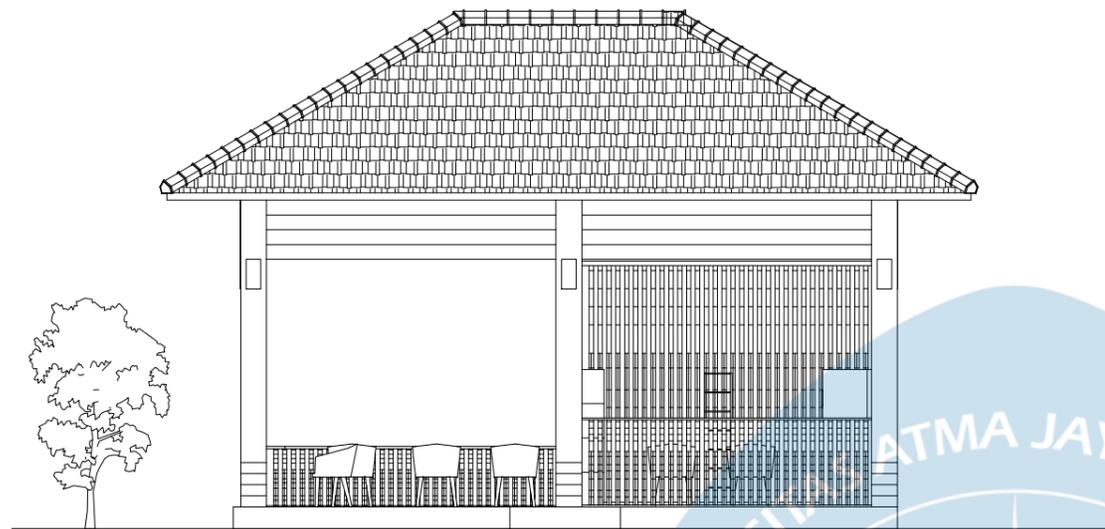


TAMPAK UTARA RUANG BACA  
SKALA 1:80

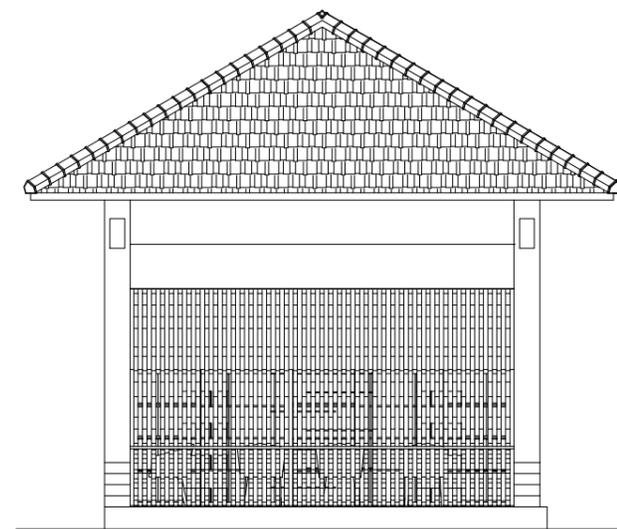

TAMPAK TIMUR RUANG BACA  
SKALA 1:80

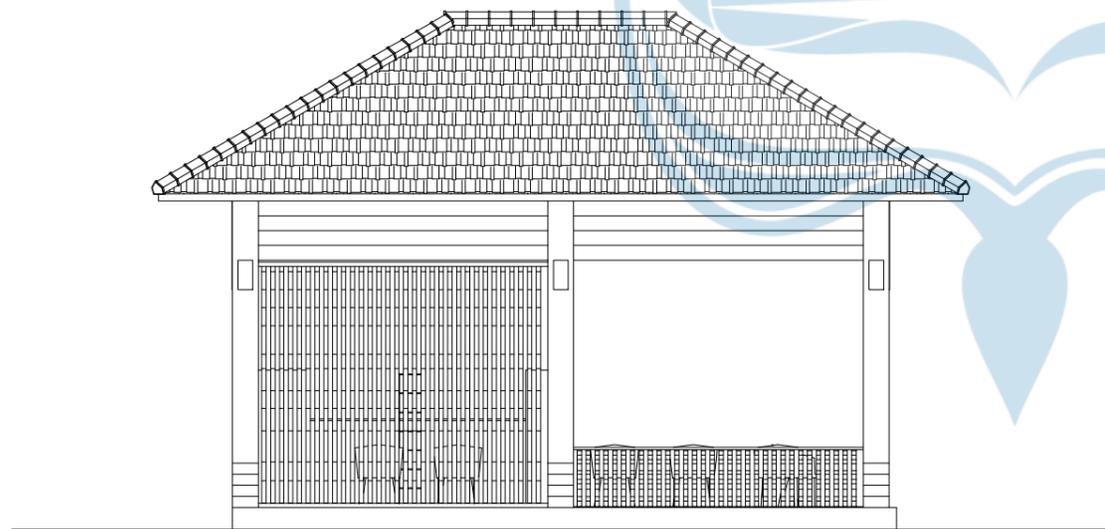

TAMPAK SELATAN RUANG BACA  
SKALA 1:180

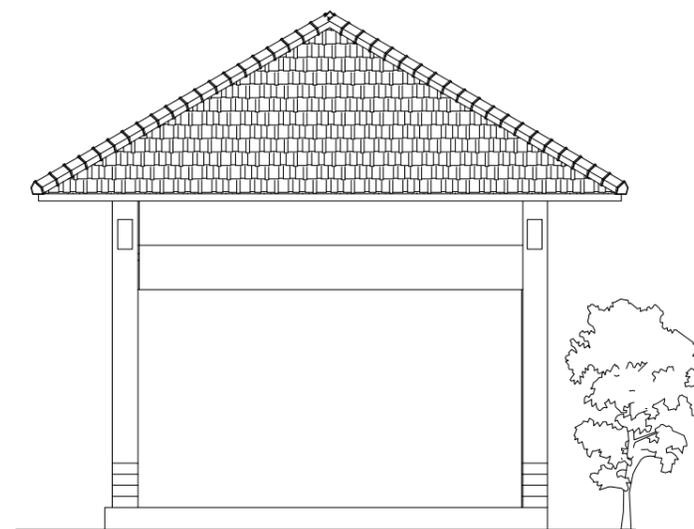

TAMPAK BARAT RUANG BACA  
SKALA 1:180



Universitas Atma Jaya Yogyakarta

Proyek Tugas Akhir  
Final Project

PERIODE : GENAP 2  
PERIOD : EVEN 2  
TAHUN AKADEMIK 2023/2024  
ACADEMIC YEAR 2023/2024

Program Studi Arsitektur  
Architecture Department  
Fakultas Teknik  
Faculty of Engineering

Judul Proyek  
Project Title

PERANCANGAN COTTAGE DI  
TORAJA UTARA DENGAN  
PENDEKATAN ARSITEKTUR  
EKOLOGI

Lokasi Proyek  
Project Location

KE'TE KESU, TORAJA UTARA

Identitas Mahasiswa  
Student Identity

WELIN SALUDUNG  
200118318

Judul Gambar  
Drawing Title

TMAPKA RUANG ABCA


Skala  
Scale

1:80


Keterangan  
Note

Tanggal Gambar  
Drawing Date


Kode Gambar Drawing Code	No. Lbr Pg. No.	Dari Of

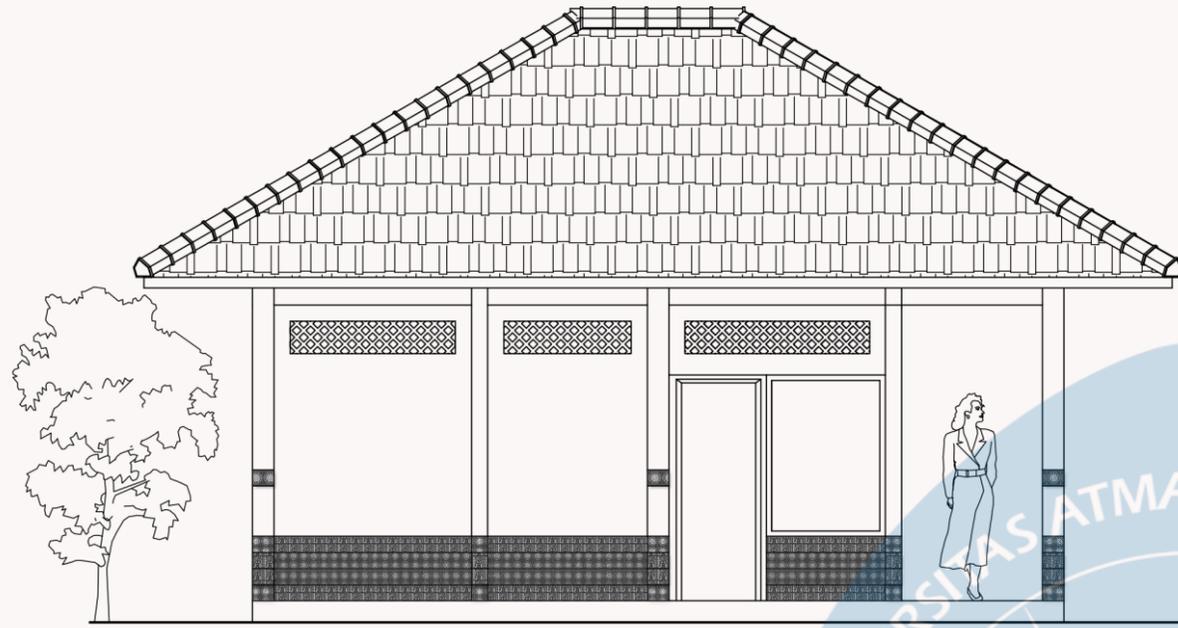


TAMPAK UTARA COTTAGE STANDAR TWIN BED  
SKALA 1:50

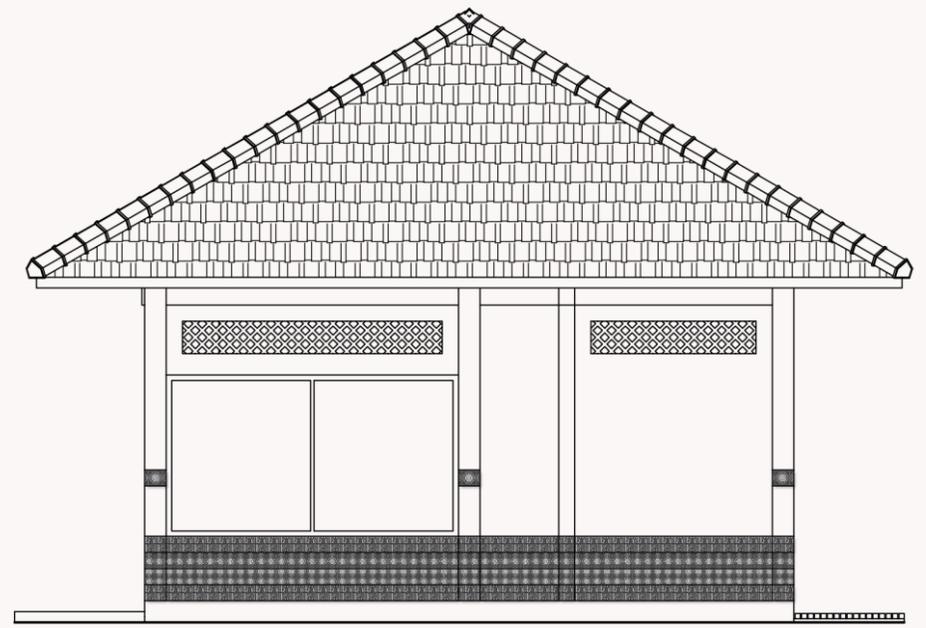

TAMPAK TIMUR COTTAGE STANDAR TWIN BED  
SKALA 1:50

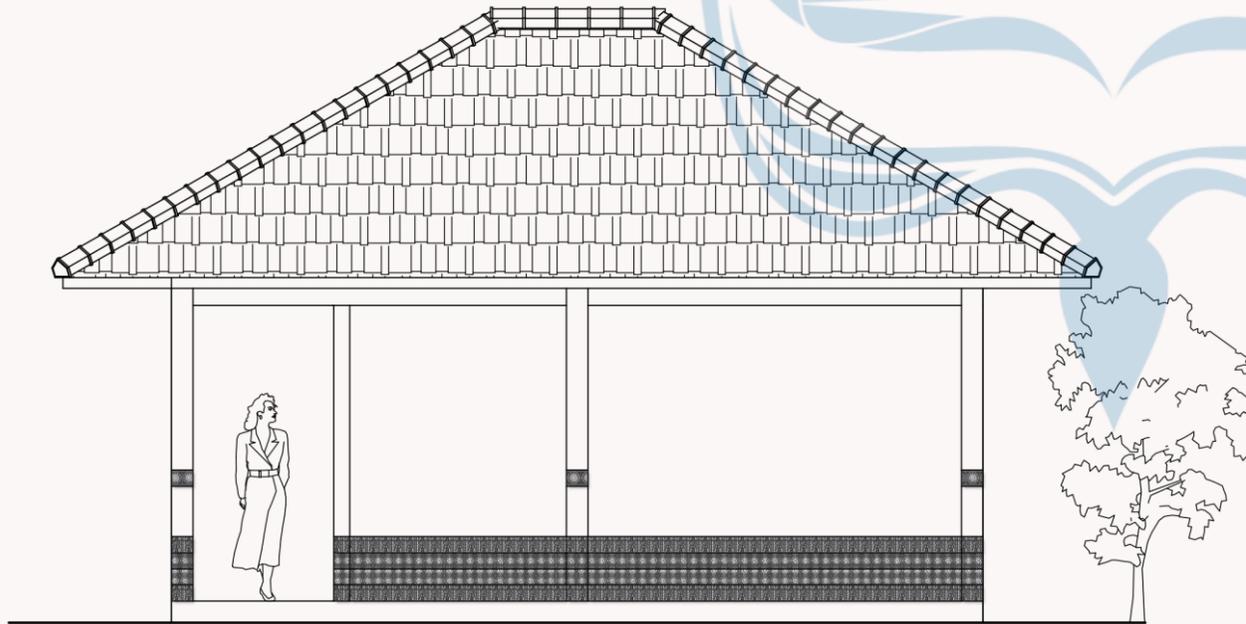

TAMPAK SELATAN COTTAGE STANDAR TWIN BED  
SKALA 1:50

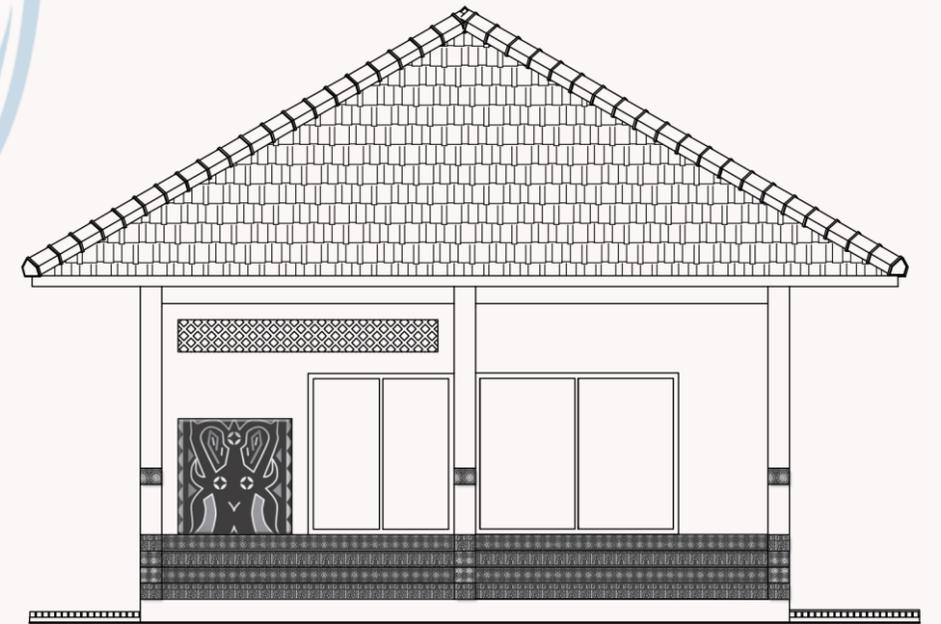


TAMPAK BARAT COTTAGE STANDAR TWIN BED  
SKALA 1:50




Universitas Atma Jaya Yogyakarta


Proyek Tugas Akhir Final Project	Judul Proyek Project Title	Lokasi Proyek Project Location	Identitas Mahasiswa Student Identity	Judul Gambar Drawing Title	Skala Scale	Keterangan Note	Tanggal Gambar Drawing Date		
							Kode Gambar Drawing Code	No. Lbr Pg. No.	Dari Of
PERIODE : GENAP 2 PERIOD : EVEN 2 TAHUN AKADEMIK 2023/2024 ACADEMIC YEAR 2023/2024 Program Studi Arsitektur Architecture Department Fakultas Teknik Faculty of Engineering	PERANCANGAN COTTAGE DI TORAJA UTARA DENGAN PENDEKATAN ARSITEKTUR EKOLOGI	KE'TE KESU, TORAJA UTARA	WELIN SALUDUNG 200118318	TAMPAK COTTAGE STANDAR TWIN BED	1:50				

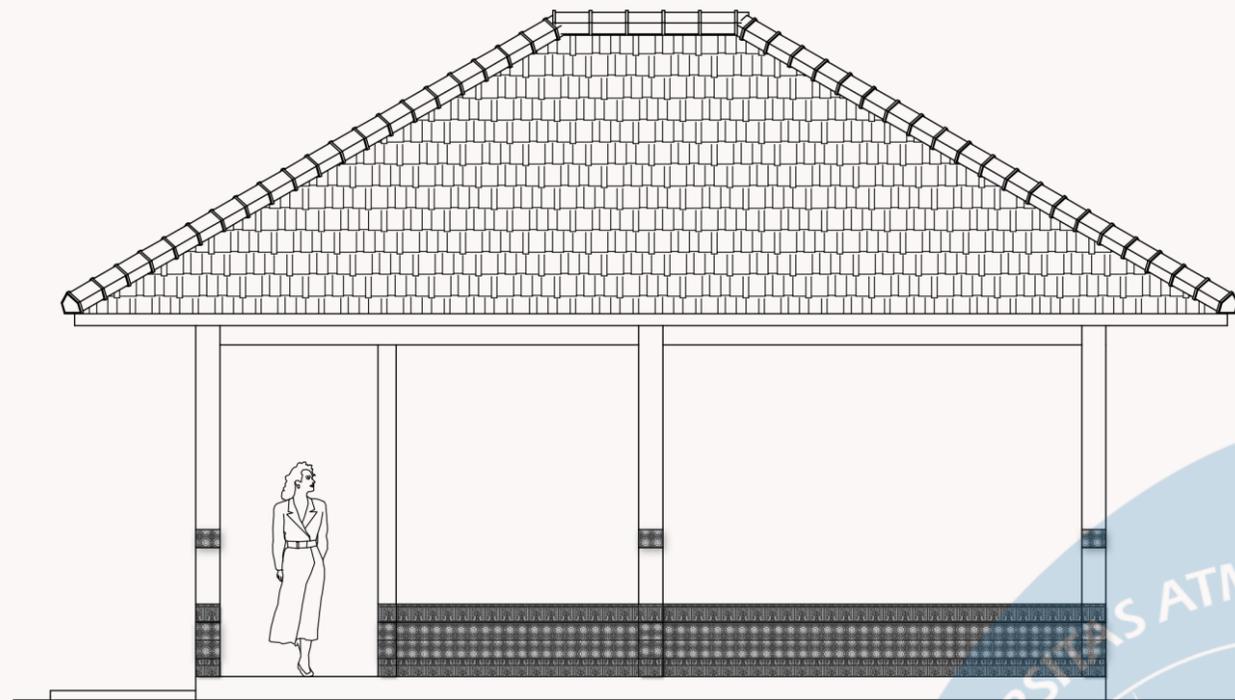


TAMPAK UTARA COTTAGE STANDAR DOUBLE BED  
SKALA 1:50

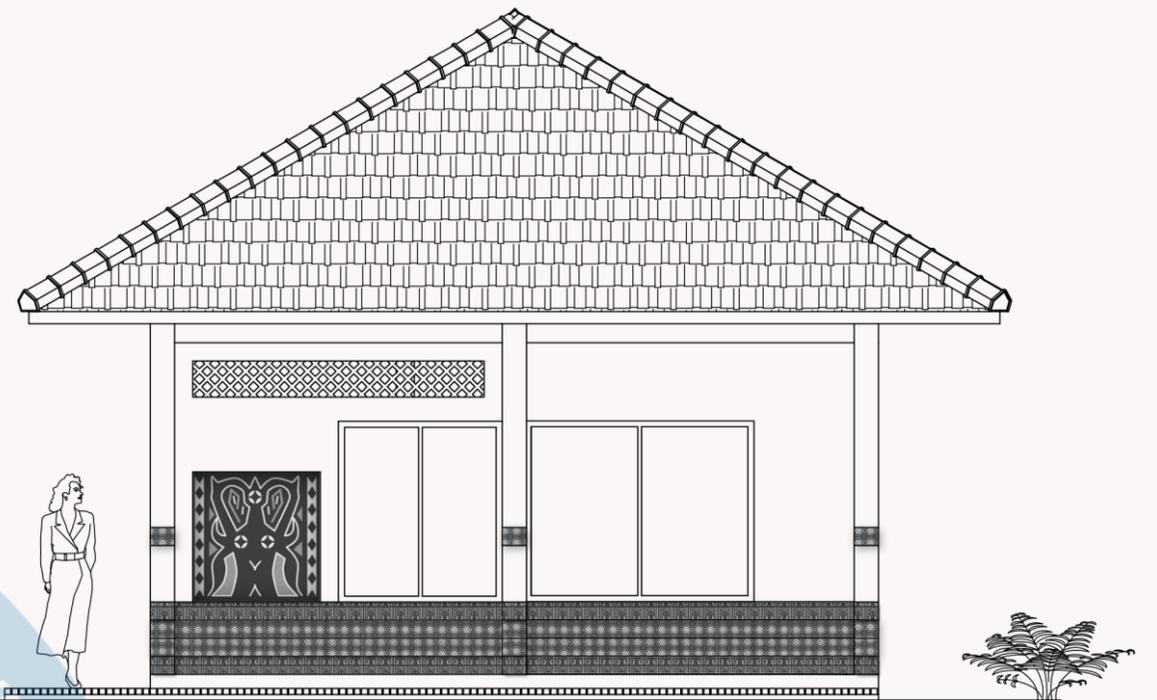

TAMPAK TIMUR COTTAGE STANDAR DOUBLE BED  
SKALA 1:50

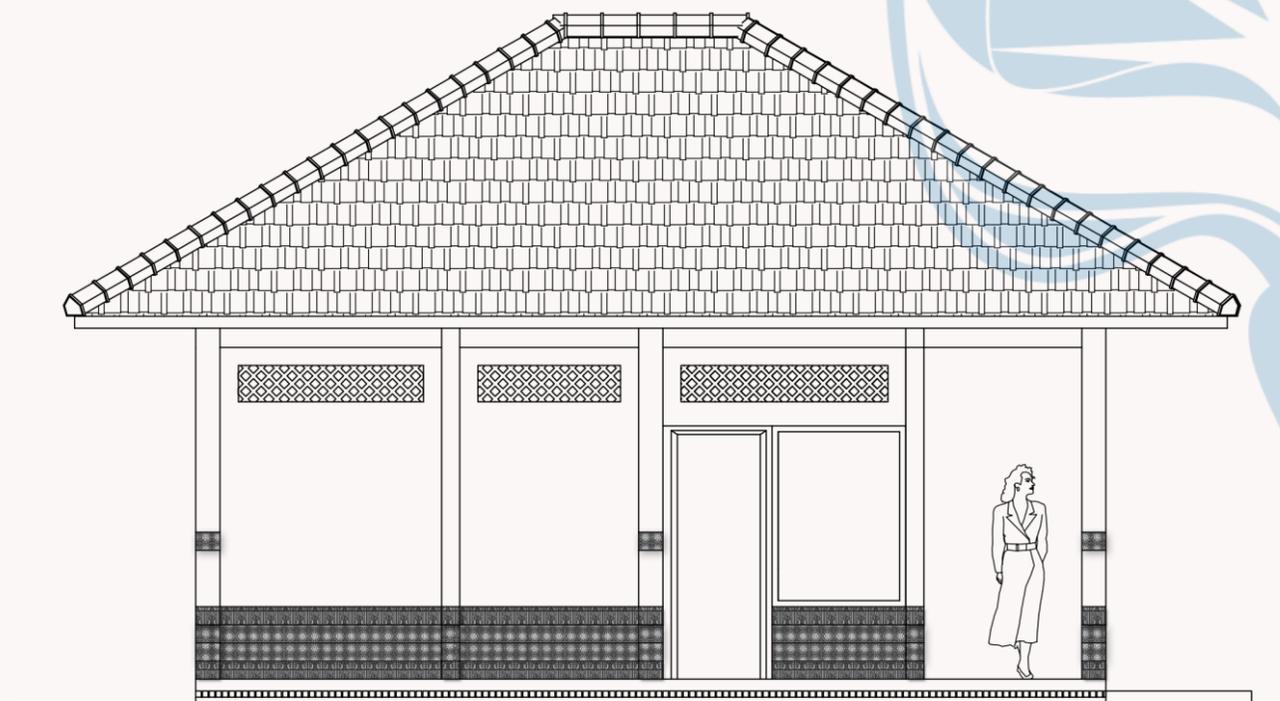

TAMPAK SELATAN COTTAGE STANDAR DOUBLE BED  
SKALA 1:50

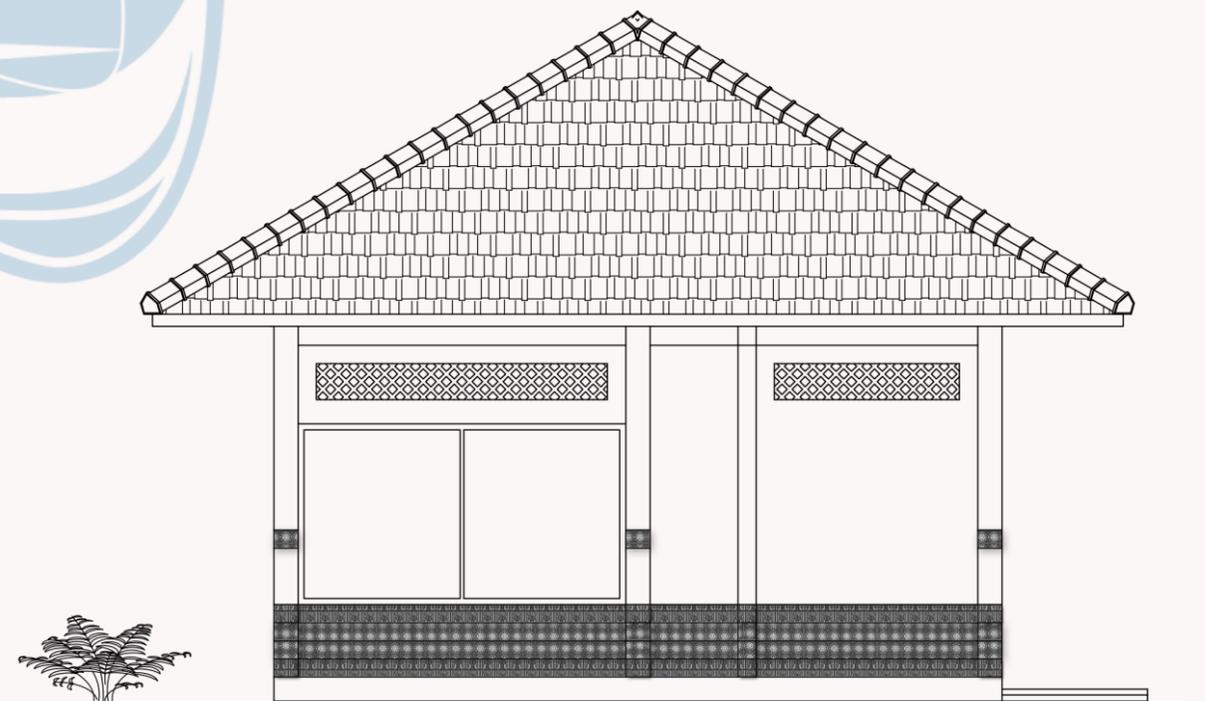

TAMPAK BARAT COTTAGE STANDAR DOUBLE BED  
SKALA 1:50




Universitas Atma Jaya Yogyakarta


Proyek Tugas Akhir Final Project	Judul Proyek Project Title	Lokasi Proyek Project Location	Identitas Mahasiswa Student Identity	Judul Gambar Drawing Title	Skala Scale	Keterangan Note	Tanggal Gambar Drawing Date		
							Kode Gambar Drawing Code	No. Lbr Pg. No.	Dari Of
PERIODE : GENAP 2 PERIOD : EVEN 2 TAHUN AKADEMIK 2023/2024 ACADEMIC YEAR 2023/2024  Program Studi Arsitektur Architecture Department Fakultas Teknik Faculty of Engineering	PERANCANGAN COTTAGE DI TORAJA UTARA DENGAN PENDEKATAN ARSITEKTUR EKOLOGI	KE'TE KESU, TORAJA UTARA	WELIN SALUDUNG 200118318	TAMPAK COTTAGE STANDAR DOUBLE BED	1:50				




TAMPAK DEPAN COTTAGE KELAS DELUXE

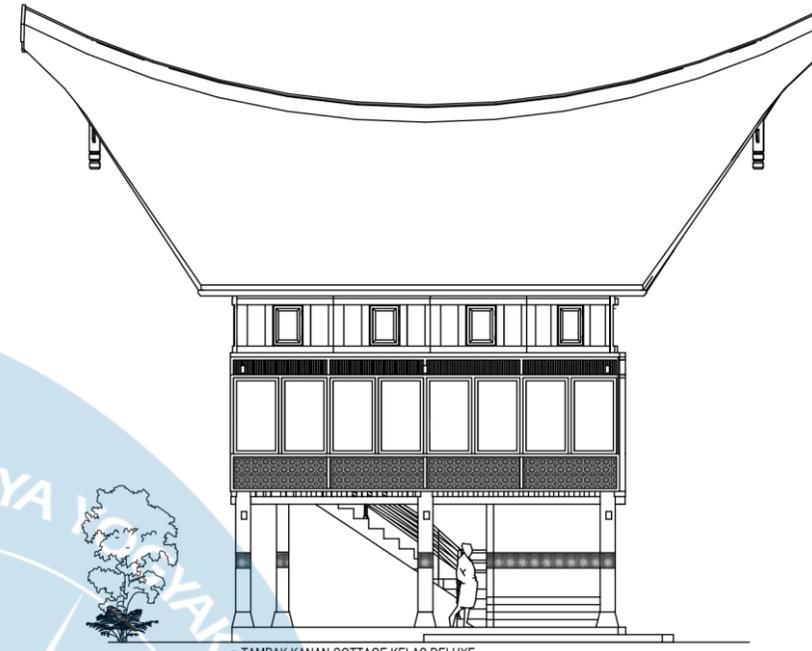


TAMPAK KANAN COTTAGE KELAS DELUXE

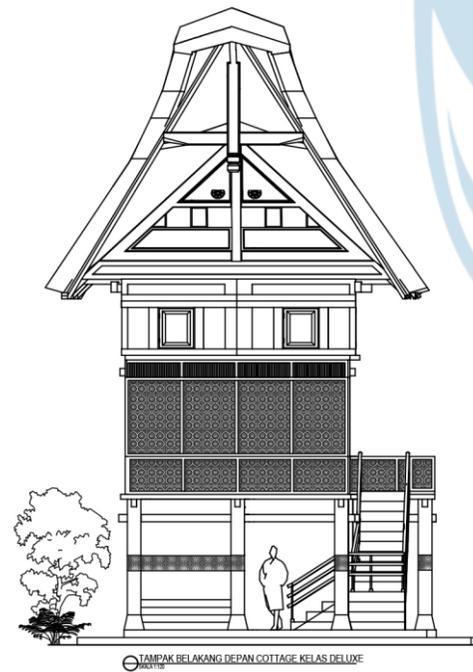

TAMPAK BELAKANG DEPAN COTTAGE KELAS DELUXE

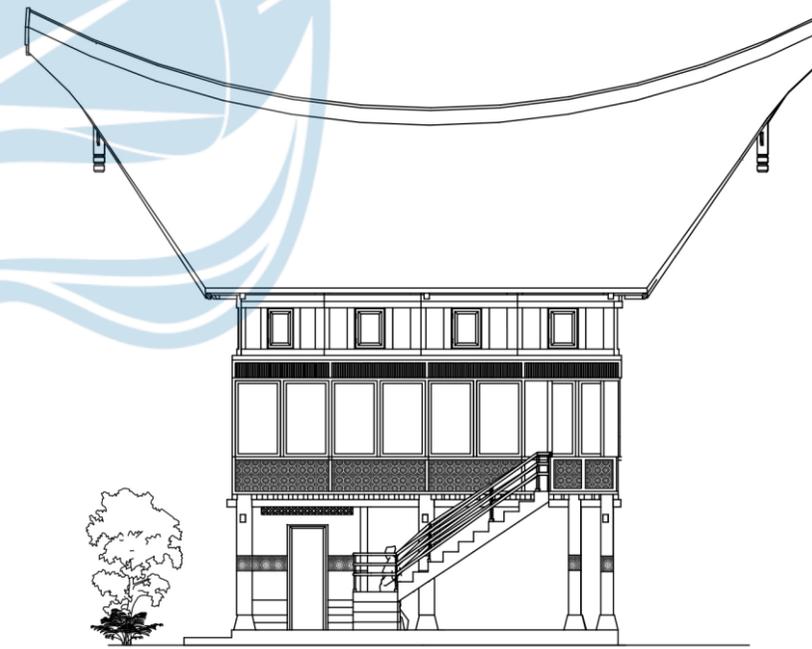


TAMPAK KIRI DEPAN COTTAGE KELAS DELUXE

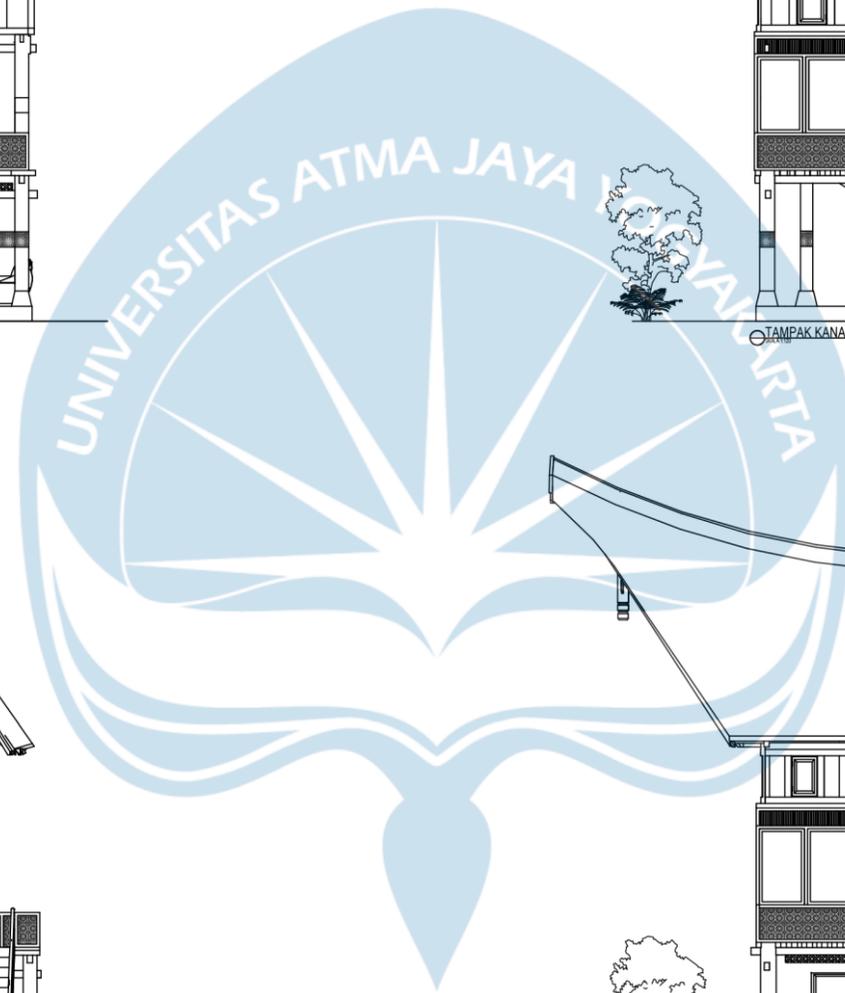


Universitas Atma Jaya Yogyakarta

<p><b>Proyek Tugas Akhir</b> <i>Final Project</i></p> <p>PERIODE : GENAP 2 PERIOD : EVEN 2</p> <p>TAHUN AKADEMIK 2023/2024 ACADEMIC YEAR 2023/2024</p> <p>Program Studi Arsitektur <i>Architecture Department</i> Fakultas Teknik <i>Faculty of Engineering</i></p>	<p><b>Judul Proyek</b> <i>Project Title</i></p> <p>PERANCANGAN COTTAGE DI TORAJA UTARA DENGAN PENDEKATAN ARSITEKTUR EKOLOGI</p>	<p><b>Lokasi Proyek</b> <i>Project Location</i></p> <p>KE'TE KESU, TORAJA UTARA</p>	<p><b>Identitas Mahasiswa</b> <i>Student Identity</i></p> <p>WELIN SALUDUNG 200118318</p>	<p><b>Judul Gambar</b> <i>Drawing Title</i></p> <p>TAMPAK COTTAGE DELUXE</p>	<p><b>Skala</b> <i>Scale</i></p> <p>1:120</p>	<p><b>Keterangan</b> <i>Note</i></p>	<p><b>Tanggal Gambar</b> <i>Drawing Date</i></p>		
							<p>Kode Gambar <i>Drawing Code</i></p>	<p>No. Lbr <i>Pg. No.</i></p>	<p>Dari <i>Of</i></p>

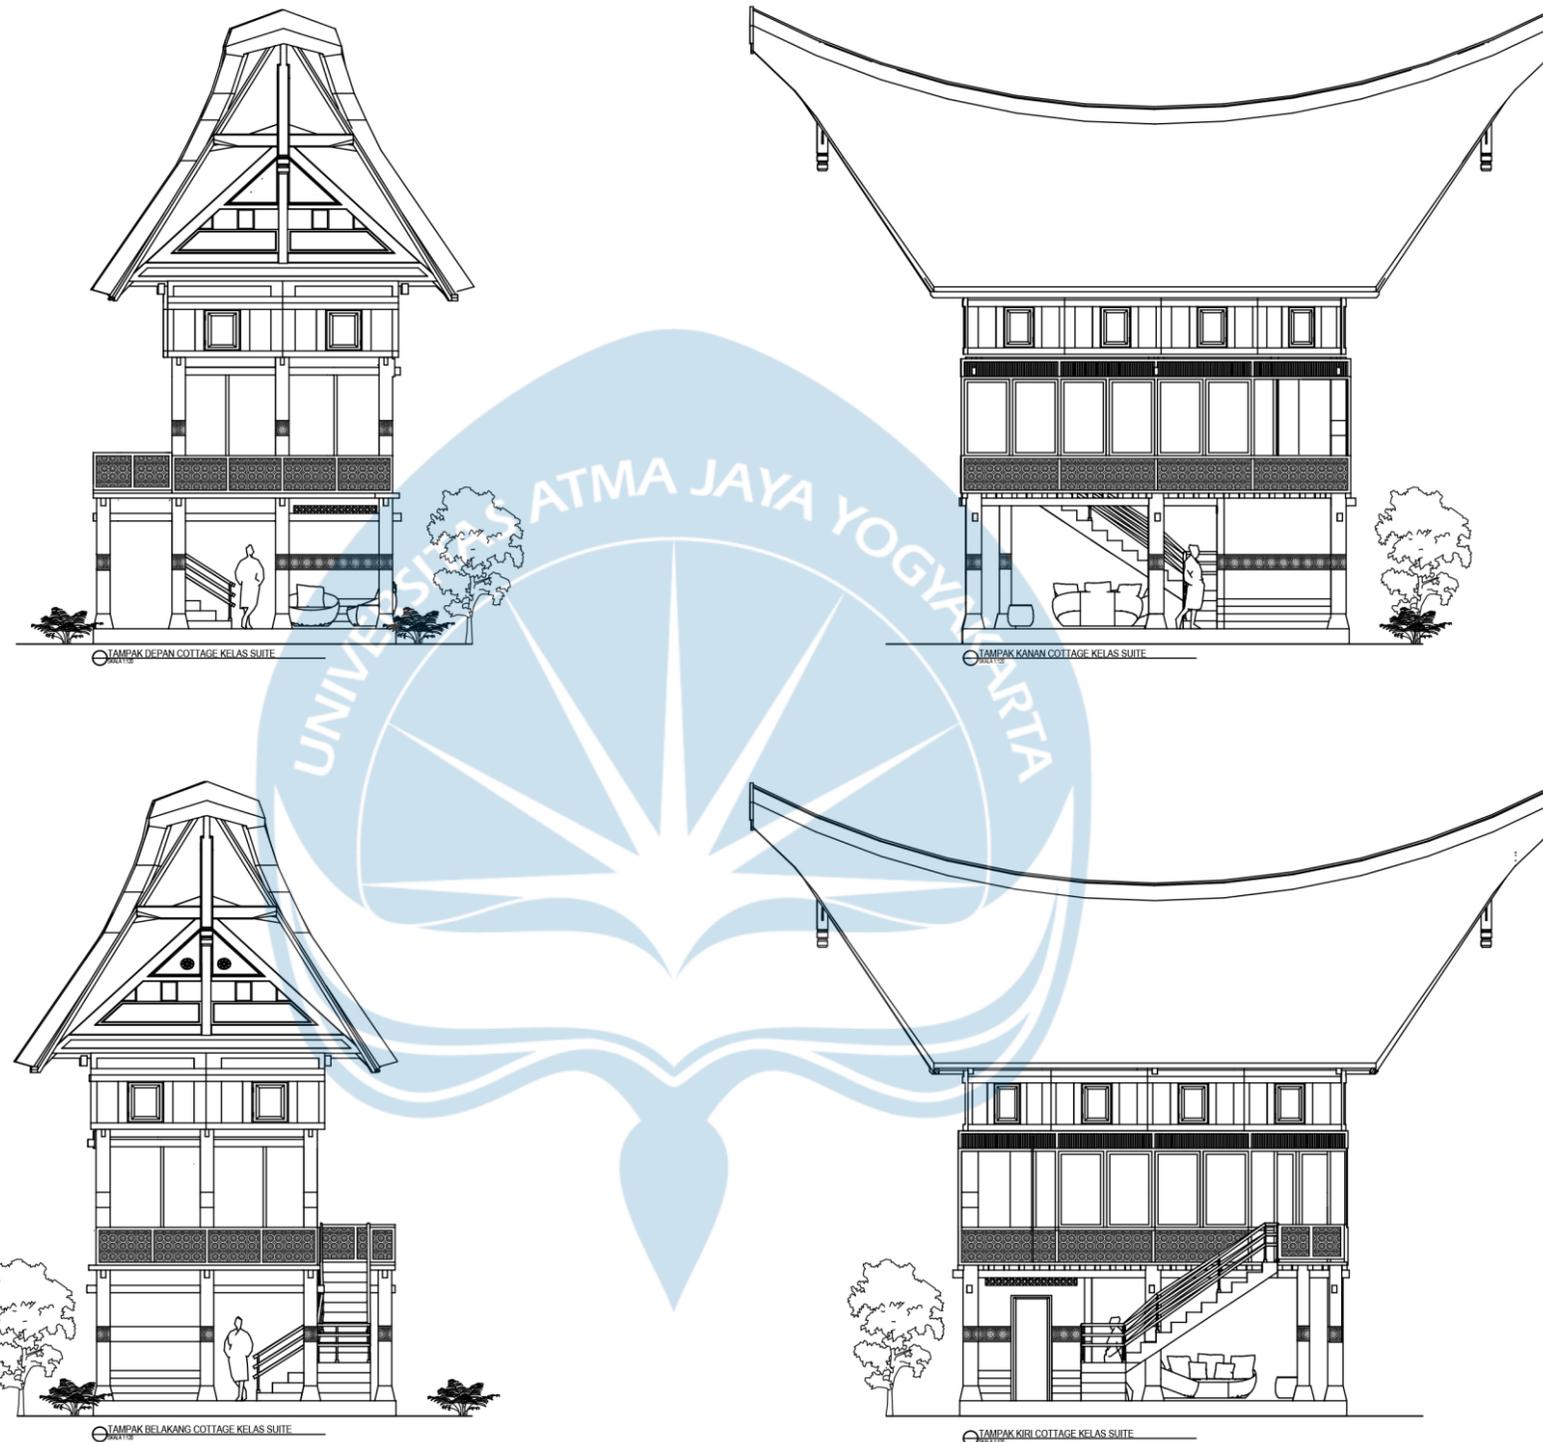


Universitas Atma Jaya Yogyakarta


<p><b>Proyek Tugas Akhir</b> <i>Final Project</i></p> <p>PERIODE : GENAP 2 PERIOD : EVEN 2</p> <p>TAHUN AKADEMIK 2023/2024 ACADEMIC YEAR 2023/2024</p> <p>Program Studi Arsitektur <i>Architecture Department</i> Fakultas Teknik <i>Faculty of Engineering</i></p>	<p><b>Judul Proyek</b> <i>Project Title</i></p> <p>PERANCANGAN COTTAGE DI TORAJA UTARA DENGAN PENDEKATAN ARSITEKTUR EKOLOGI</p>	<p><b>Lokasi Proyek</b> <i>Project Location</i></p> <p>KE'TE KESU, TORAJA UTARA</p>	<p><b>Identitas Mahasiswa</b> <i>Student Identity</i></p> <p>WELIN SALUDUNG 200118318</p>	<p><b>Judul Gambar</b> <i>Drawing Title</i></p> <p>TAMPAK COTTAGE SUITE</p>	<p><b>Skala</b> <i>Scale</i></p> <p>1:120</p>	<p><b>Keterangan</b> <i>Note</i></p>	<p><b>Tanggal Gambar</b> <i>Drawing Date</i></p>		
							<p>Kode Gambar <i>Drawing Code</i></p>	<p>No. Lbr <i>Pg. No.</i></p>	<p>Dari <i>Of</i></p>

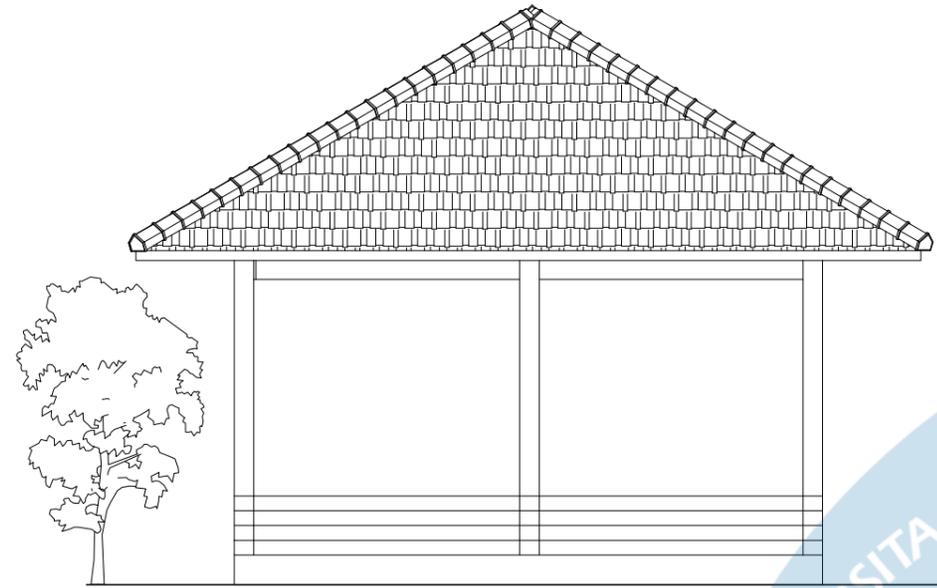


TAMPAK UTARA RUANG MEP  
SKALA 1:50

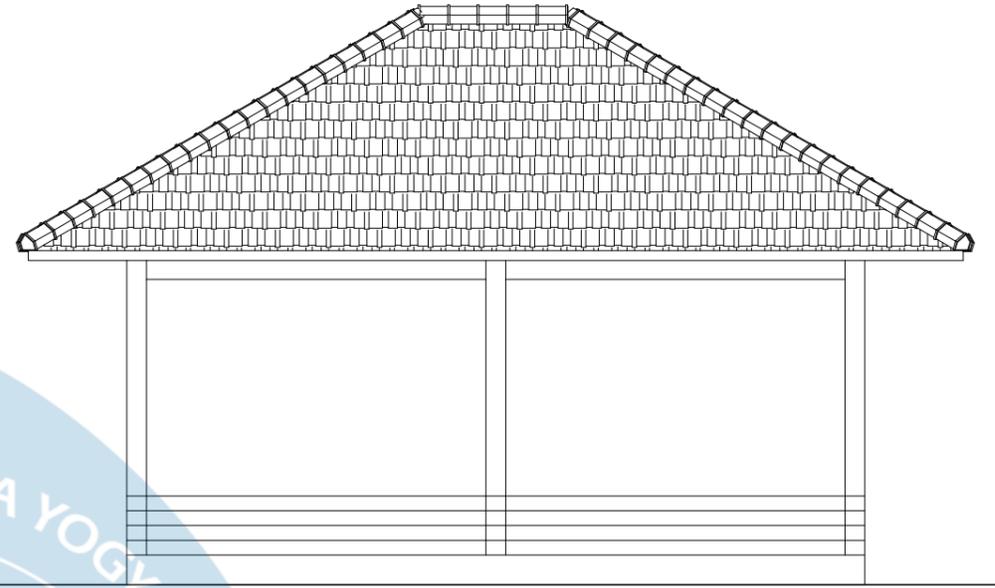


TAMPAK TIMUR RUANG MEP  
SKALA 1:50

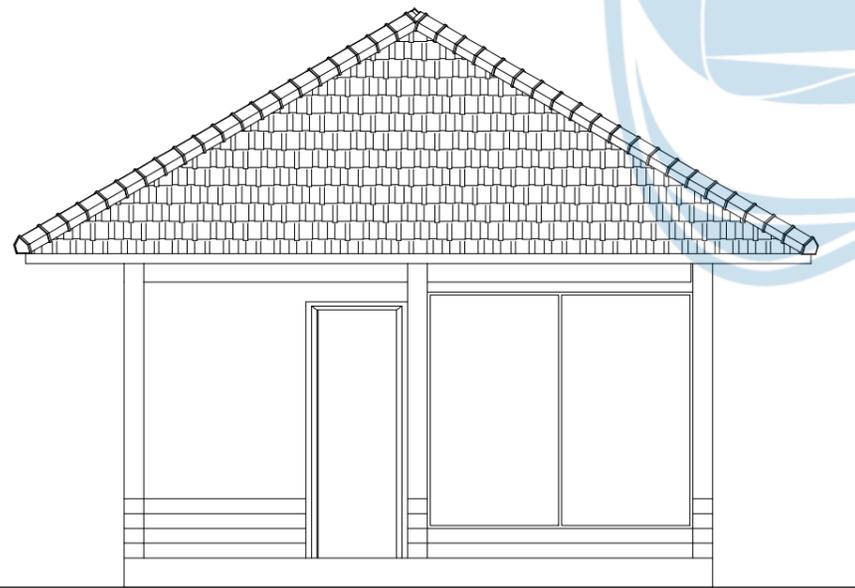

TAMPAK SELATAN RUANG MEP  
SKALA 1:50

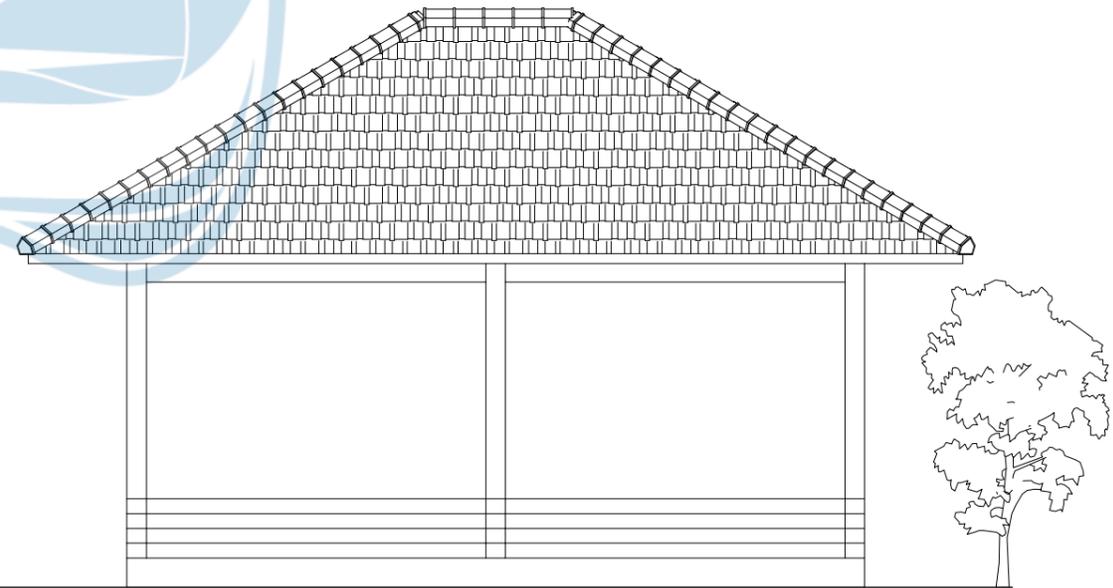


TAMPAK BARAT RUANG MEP  
SKALA 1:50

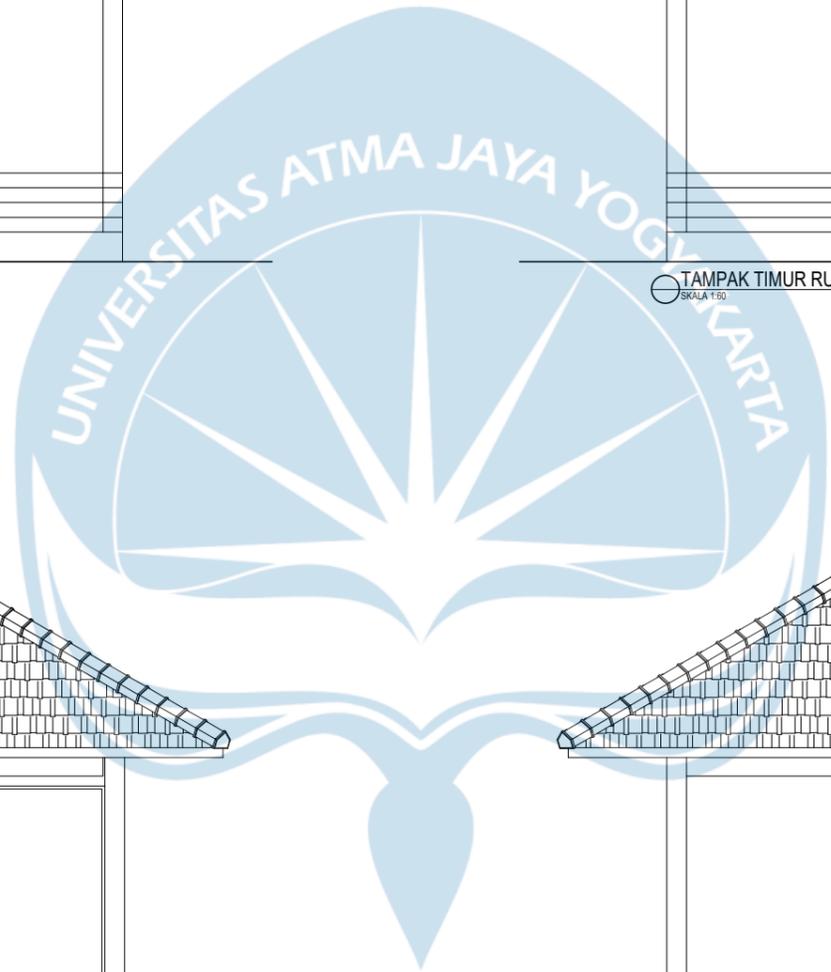

Universitas Atma Jaya Yogyakarta

Proyek Tugas Akhir Final Project	Judul Proyek Project Title	Lokasi Proyek Project Location	Identitas Mahasiswa Student Identity	Judul Gambar Drawing Title	Skala Scale	Keterangan Note	Tanggal Gambar Drawing Date		
							Kode Gambar Drawing Code	No. Lbr Pg. No.	Dari Of
PERIODE : GENAP 2 PERIOD : EVEN 2 TAHUN AKADEMIK 2023/2024 ACADEMIC YEAR 2023/2024 Program Studi Arsitektur Architecture Department Fakultas Teknik Faculty of Engineering	PERANCANGAN COTTAGE DI TORAJA UTARA DENGAN PENDEKATAN ARSITEKTUR EKOLOGI	KE'TE KESU, TORAJA UTARA	WELIN SALUDUNG 200118318	TAMPAK RUANG MEP	1:60				

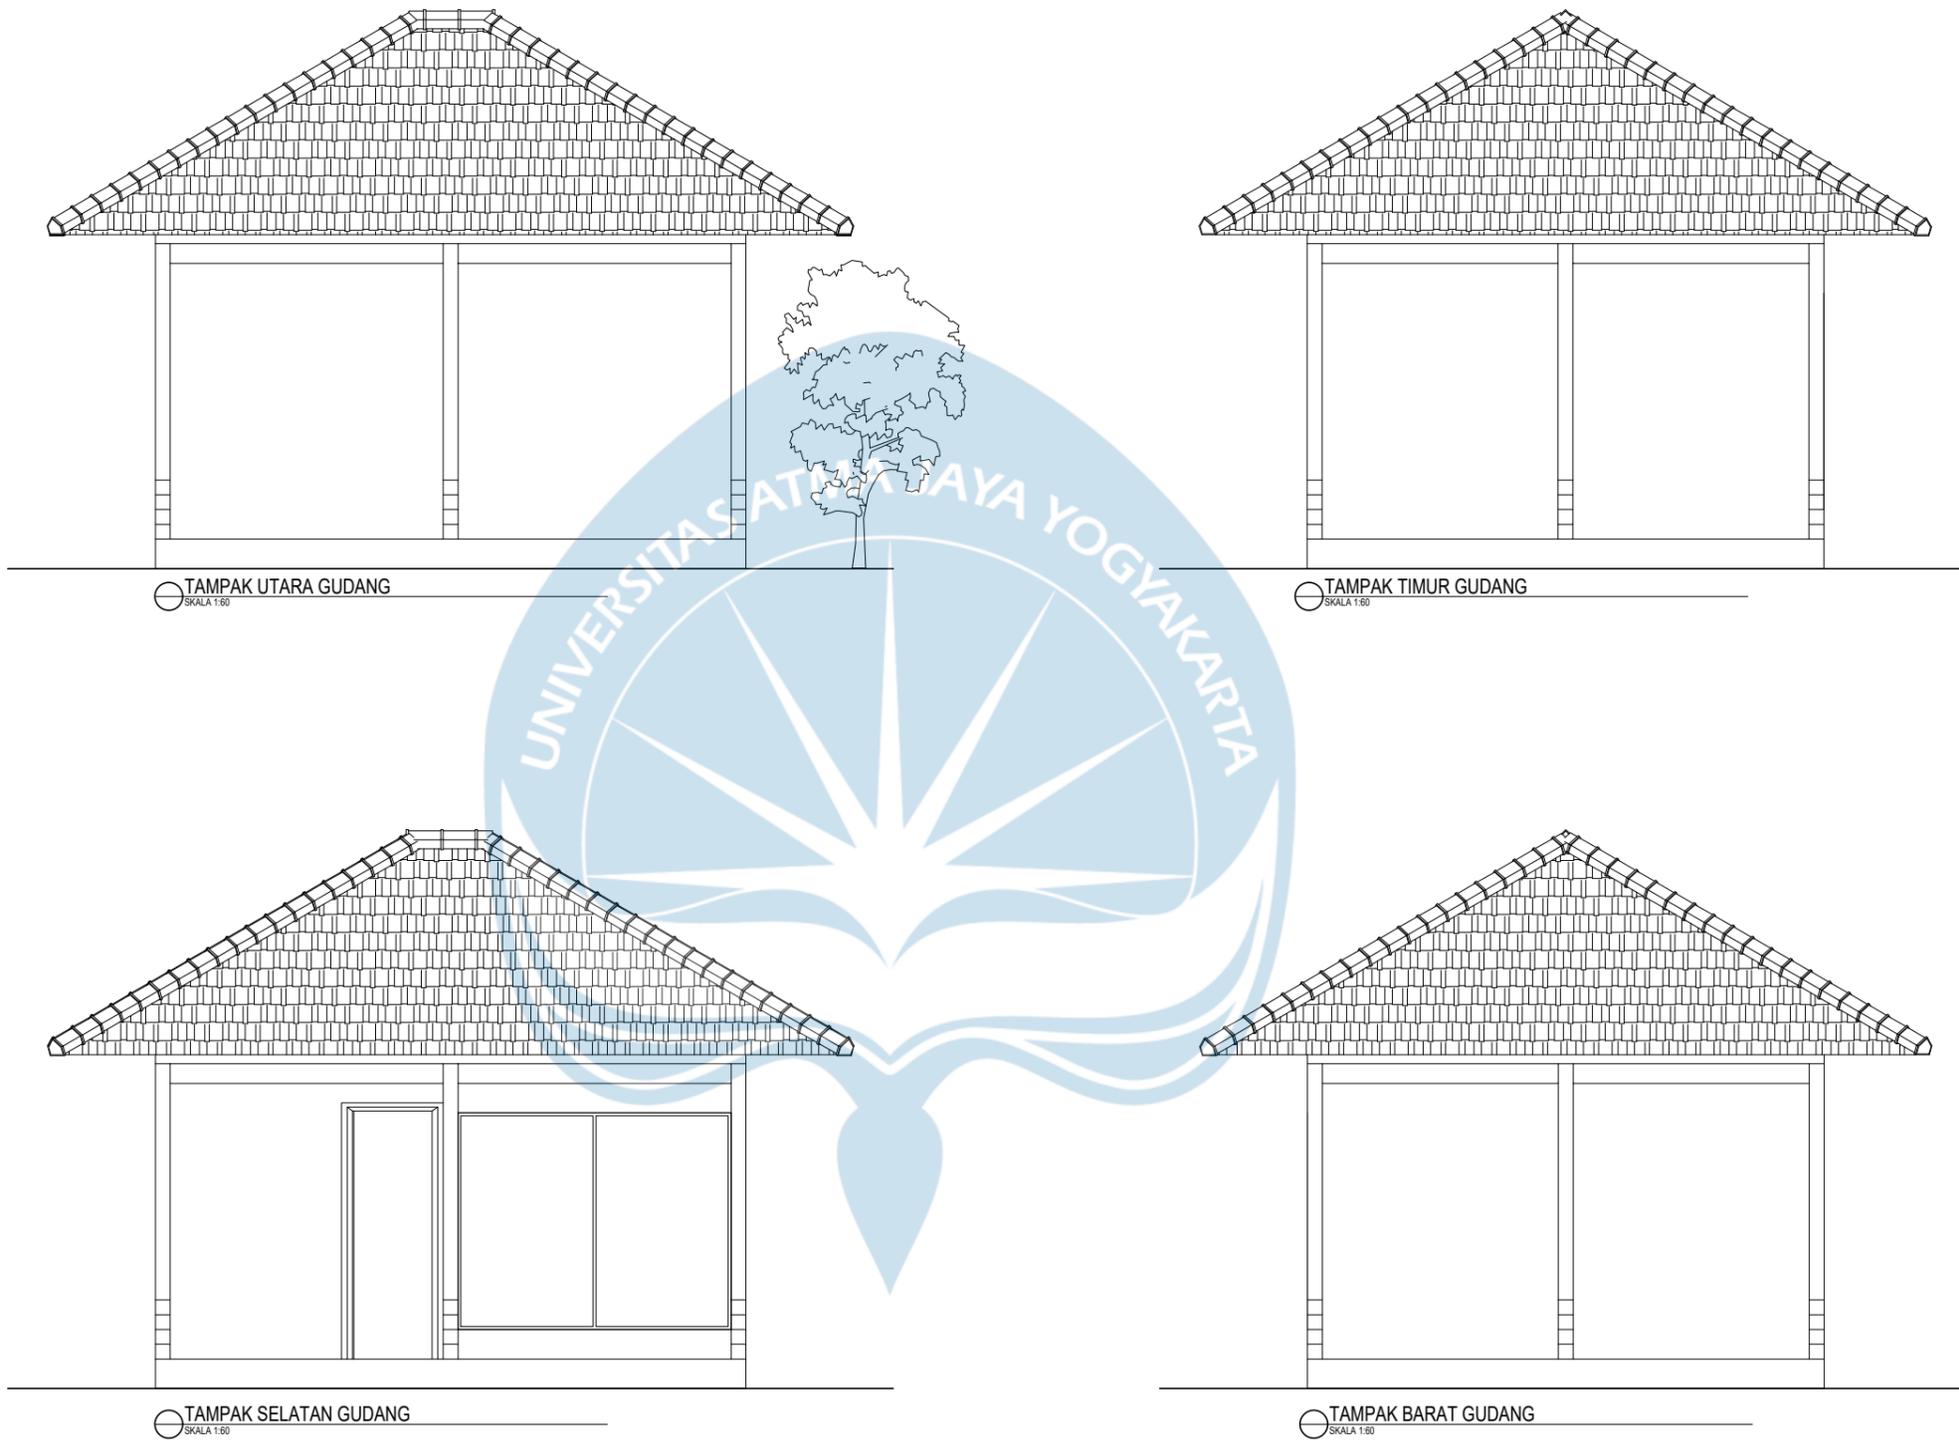

TAMPAK UTARA GUDANG  
SKALA 1:60

TAMPAK TIMUR GUDANG  
SKALA 1:60


TAMPAK SELATAN GUDANG  
SKALA 1:60

TAMPAK BARAT GUDANG  
SKALA 1:60




Universitas Atma Jaya Yogyakarta


<b>Proyek Tugas Akhir</b> <i>Final Project</i>	<b>Judul Proyek</b> <i>Project Title</i>	<b>Lokasi Proyek</b> <i>Project Location</i>	<b>Identitas Mahasiswa</b> <i>Student Identity</i>	<b>Judul Gambar</b> <i>Drawing Title</i>	<b>Skala</b> <i>Scale</i>	<b>Keterangan</b> <i>Note</i>	<b>Tanggal Gambar</b> <i>Drawing Date</i>								
							PERIODE : GENAP 2 PERIOD : EVEN 2 TAHUN AKADEMIK 2023/2024 ACADEMIC YEAR 2023/2024	PERANCANGAN COTTAGE DI TORAJA UTARA DENGAN PENDEKATAN ARSITEKTUR EKOLOGI	KE'TE KESU, TORAJA UTARA	WELIN SALUDUNG 200118318	TAMPAK RUANG GUDANGP	1:60			
							Program Studi Arsitektur <i>Architecture Department</i> Fakultas Teknik <i>Faculty of Engineering</i>								

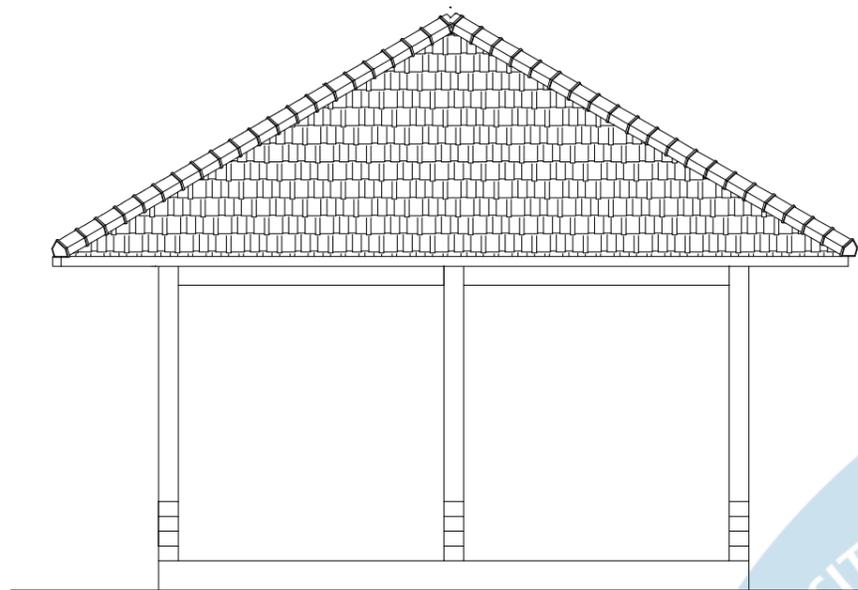


TAMPAK UTARA RUANG ISTIRAHAT KARYAWAN  
SKALA 1:60

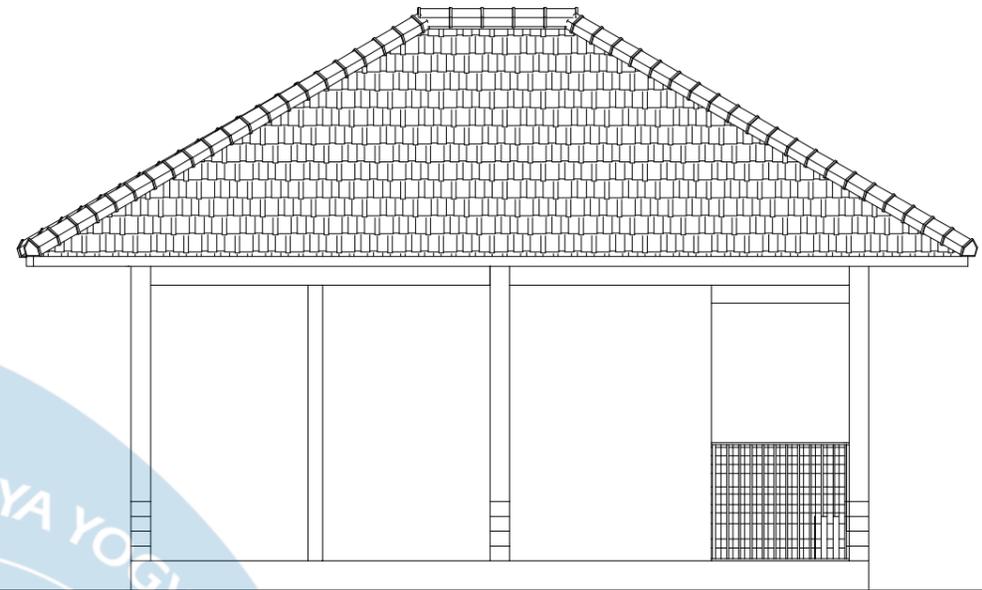


TAMPAK BARAT RUANG ISTIRAHAT KARYAWAN  
SKALA 1:60

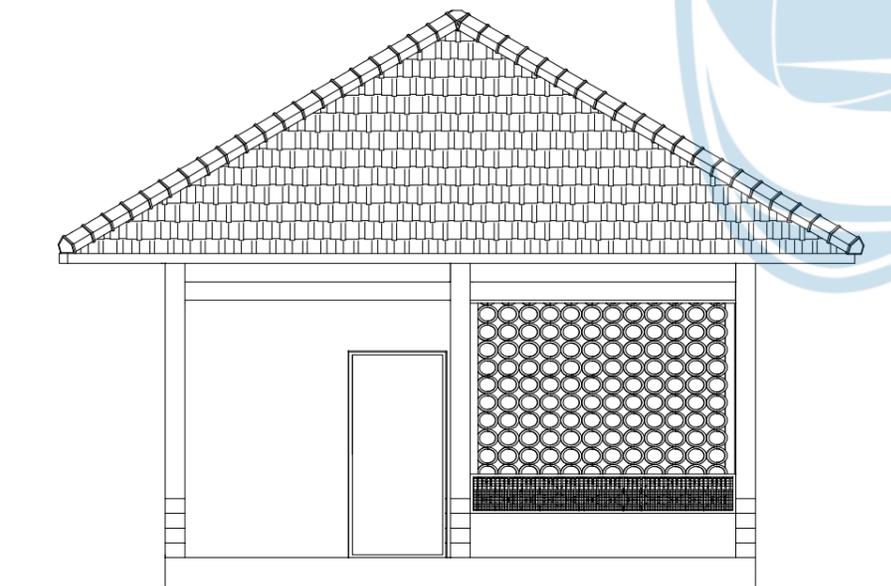

TAMPAK SELATAN RUANG ISTIRAHAT KARYAWAN  
SKALA 1:60

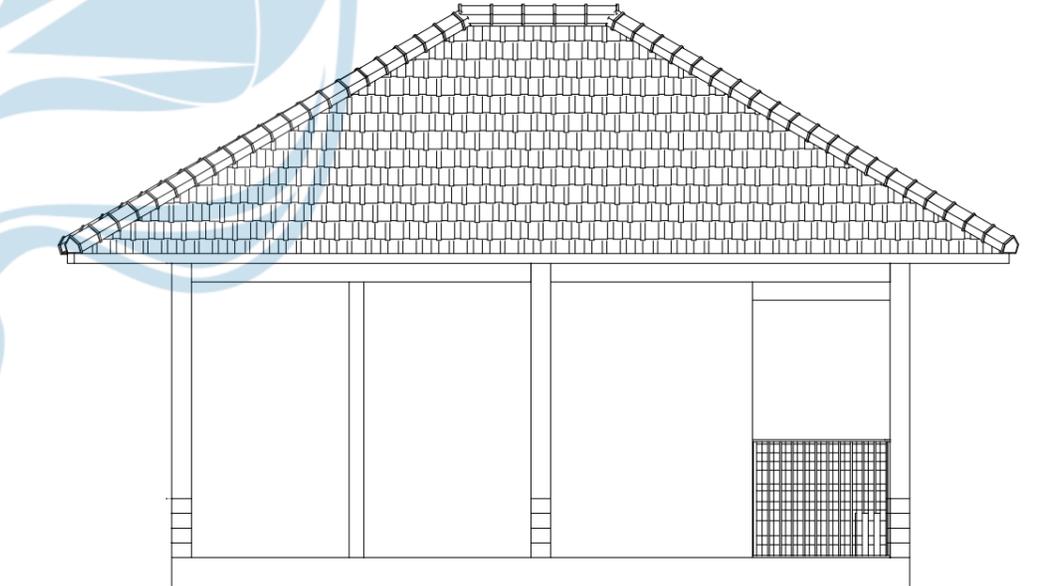

TAMPAK BARAT RUANG ISTIRAHAT KARYAWAN  
SKALA 1:60

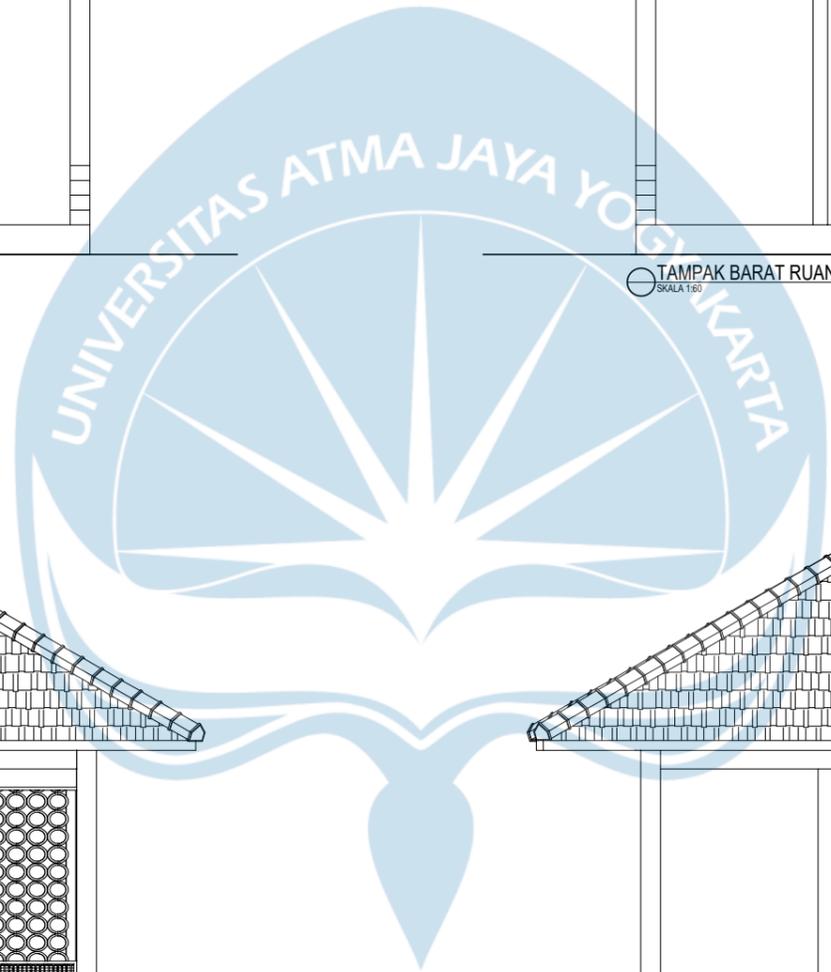

Universitas Atma Jaya Yogyakarta

Proyek Tugas Akhir  
Final Project

PERIODE : GENAP 2  
PERIOD : EVEN 2  
TAHUN AKADEMIK 2023/2024  
ACADEMIC YEAR 2023/2024

Program Studi Arsitektur  
Architecture Department  
Fakultas Teknik  
Faculty of Engineering

Judul Proyek  
Project Title

PERANCANGAN COTTAGE DI  
TORAJA UTARA DENGAN  
PENDEKATAN ARSITEKTUR  
EKOLOGI

Lokasi Proyek  
Project Location

KE'TE KESU, TORAJA UTARA

Identitas Mahasiswa  
Student Identity

WELIN SALUDUNG  
200118318

Judul Gambar  
Drawing Title

TMAPAK RUANG ISTIRAHAT  
KARYAWAN

Skala  
Scale

1:60



Keterangan  
Note

Tanggal Gambar  
Drawing Date


Kode Gambar  
Drawing Code

No. Lbr  
Pg. No.


Dari  
Of

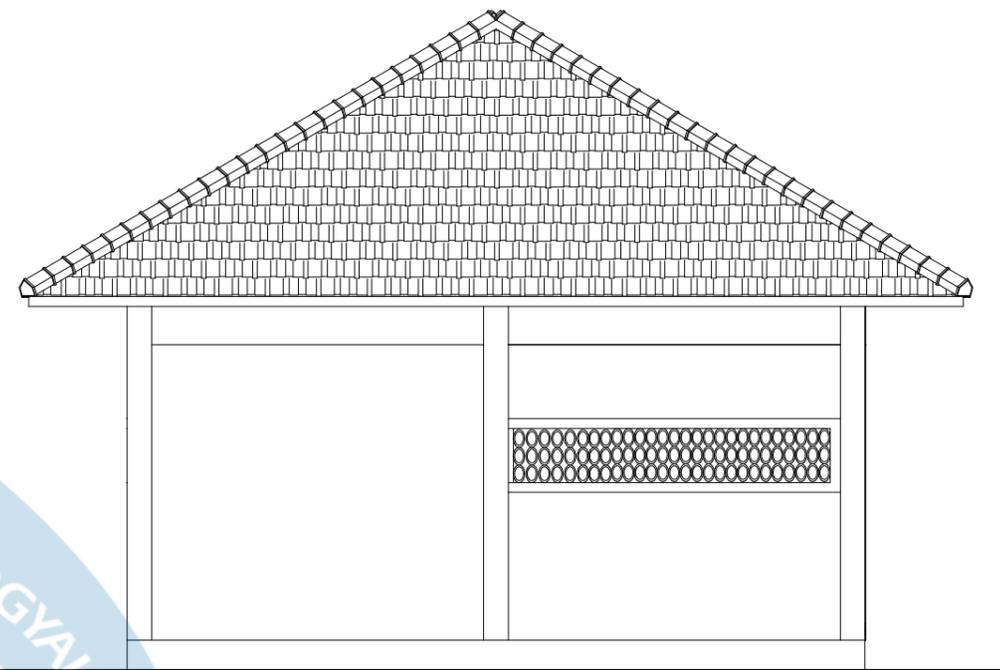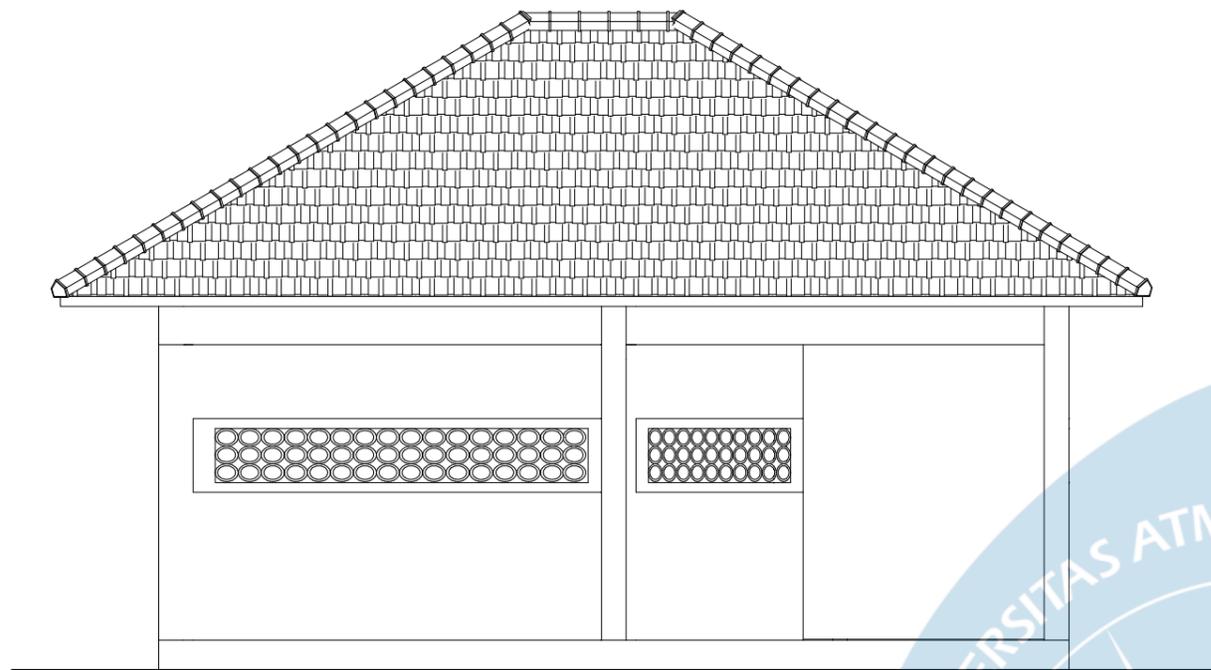

TAMPAK TIMUR RUANG KANTOR PENGELOLA  
SKALA 1:60

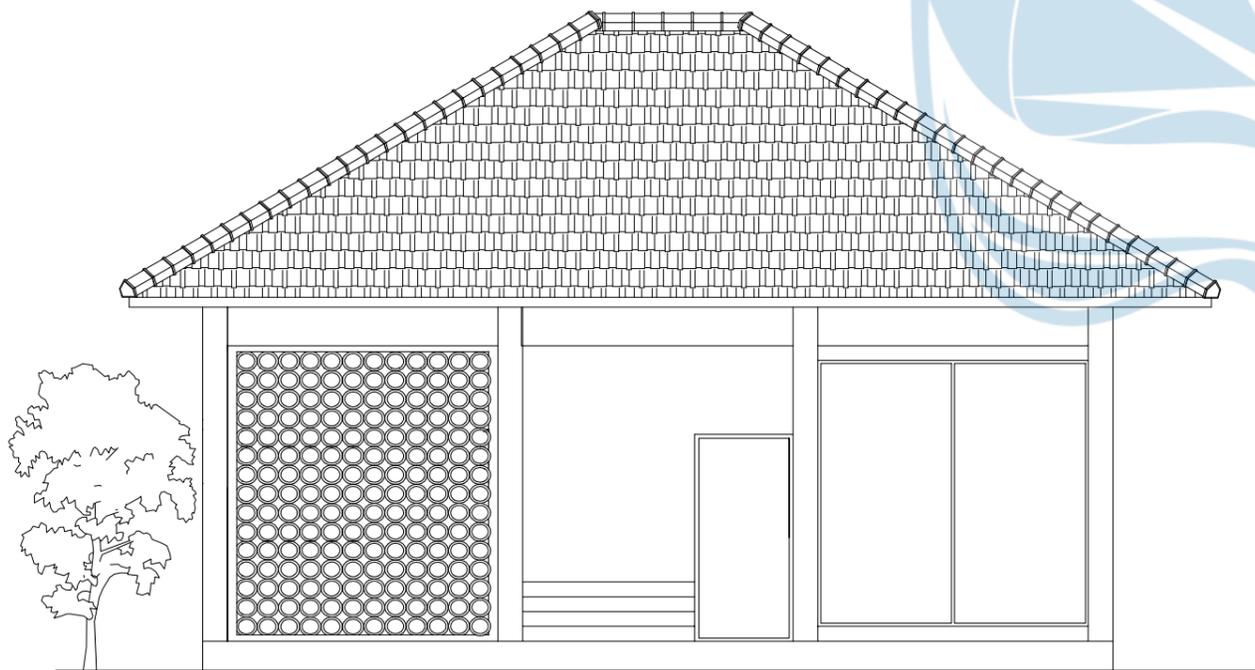

TAMPAK SELATAN RUANG KANTOR PENGELOLA  
SKALA 1:60

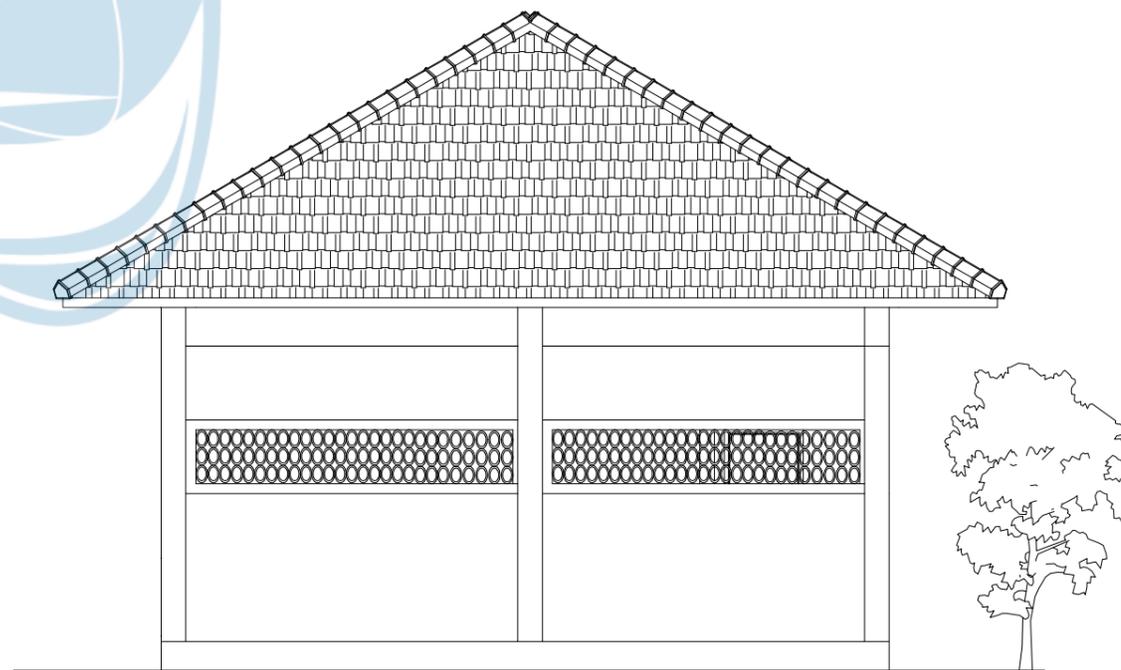

TAMPAK BARAT RUANG KANTOR PENGELOLA  
SKALA 1:60



Universitas Atma Jaya Yogyakarta

Proyek Tugas Akhir  
Final Project

PERIODE : GENAP 2  
PERIOD : EVEN 2  
TAHUN AKADEMIK 2023/2024  
ACADEMIC YEAR 2023/2024

Program Studi Arsitektur  
Architecture Department  
Fakultas Teknik  
Faculty of Engineering

Judul Proyek  
Project Title

PERANCANGAN COTTAGE DI  
TORAJA UTARA DENGAN  
PENDEKATAN ARSITEKTUR  
EKOLOGI

Lokasi Proyek  
Project Location

KE'TE KESU, TORAJA UTARA

Identitas Mahasiswa  
Student Identity

WELIN SALUDUNG  
200118318

Judul Gambar  
Drawing Title

TAMPAK KANTOR  
PENGELOLA

Skala  
Scale

1:60


Keterangan  
Note

Tanggal Gambar  
Drawing Date

Kode Gambar  
Drawing Code

No. Lbr  
Pg. No.

Dari  
Of

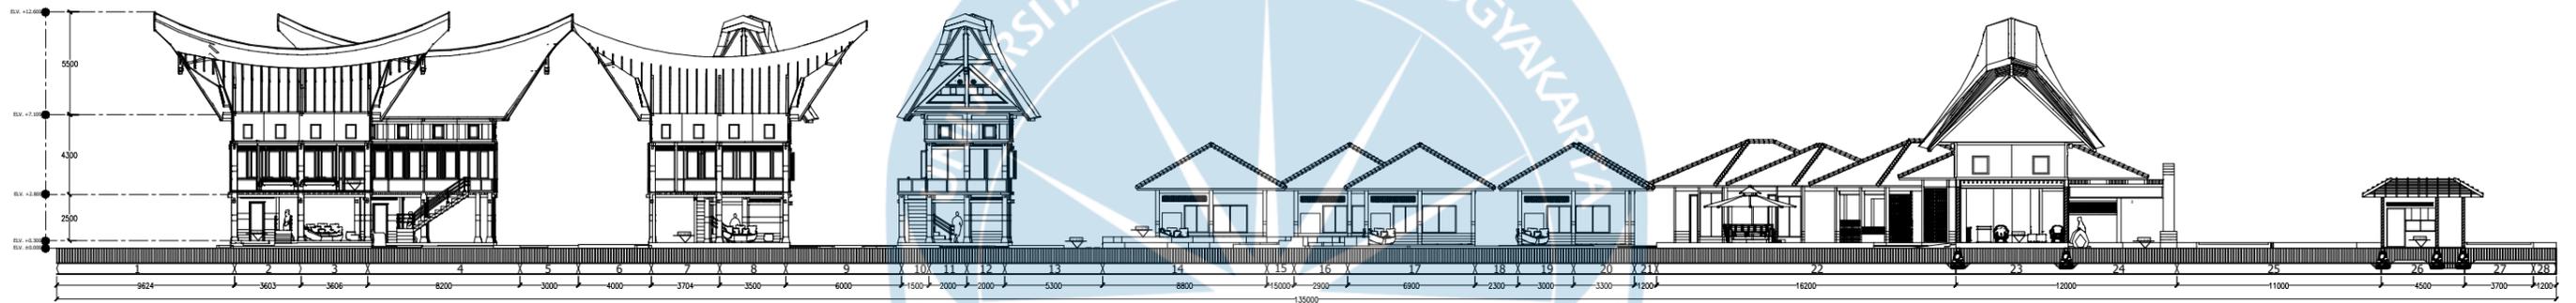

POTONGAN KESELURUHAN A-A  
1:300

KETERANGAN RUANG

- 1 TAMAN
- 2 KOLAM KELAS SUITE
- 3 RUANG SANTAI
- 4 COTTAGE KELAS SUITE
- 5 TAMAN
- 6 TAMAN
- 7 RUANG SANTAI COTTAGE KELASE DELUXE
- 8 RUANG SANTAI COTTAGE KELASE DELUXE
- 9 TAMAN
- 10 COTTAGE KELAS DELUXE

KETERANGAN RUANG

- 11 COTTAGE KELAS DELUXE
- 12 COTTAGE KELAS DELUXE
- 13 TAMAN
- 14 COTTAGE KELAS SUITE
- 15 COTTAGE STANDAR DOUBLE BED
- 16 COTTAGE STANDAR DOUBLE BED
- 17 COTTAGE STANDAR DOUBLE BED
- 18 COTTAGE STANDAR DOUBLE BED
- 19 COTTAGE STANDAR DOUBLE BED
- 20 COTTAGE STANDAR DOUBLE BED


KETERANGAN RUANG

- 21 TAMAN
- 22 RUANG SERVICE
- 23 RESEPSIONIS
- 24 DROPOFF
- 25 AREA PARKIR
- 26 POS SATPAM
- 27 TAMAN
- 28 TAMAN



Universitas Atma Jaya Yogyakarta

 Universitas Atma Jaya Yogyakarta	<b>Proyek Tugas Akhir</b> <i>Final Project</i>	<b>Judul Proyek</b> <i>Project Title</i>	<b>Lokasi Proyek</b> <i>Project Location</i>	<b>Identitas Mahasiswa</b> <i>Student Identity</i>	<b>Judul Gambar</b> <i>Drawing Title</i>	<b>Skala</b> <i>Scale</i>	<b>Keterangan</b> <i>Note</i>	<b>Tanggal Gambar</b> <i>Drawing Date</i>									
	PERIODE : GENAP 2 PERIOD : EVEN 2 TAHUN AKADEMIK 2023/2024 ACADEMIC YEAR 2023/2024	PERANCANGAN COTTAGE DI TORAJA UTARA DENGAN PENDEKATAN ARSITEKTUR EKOLOGI	KE'TE KESU, TORAJA UTARA	WELIN SALUDUNG 200118318	POTONGAN KESELURUHAN A-A	1:300											
	Program Studi Arsitektur Architecture Department Fakultas Teknik Faculty of Engineering																
								<table border="1"> <tr> <td>Kode Gambar</td> <td>No. Lbr</td> <td>Dari</td> </tr> <tr> <td><i>Drawing Code</i></td> <td><i>Pg. No.</i></td> <td><i>Of</i></td> </tr> <tr> <td></td> <td></td> <td></td> </tr> </table>	Kode Gambar	No. Lbr	Dari	<i>Drawing Code</i>	<i>Pg. No.</i>	<i>Of</i>			
Kode Gambar	No. Lbr	Dari															
<i>Drawing Code</i>	<i>Pg. No.</i>	<i>Of</i>															

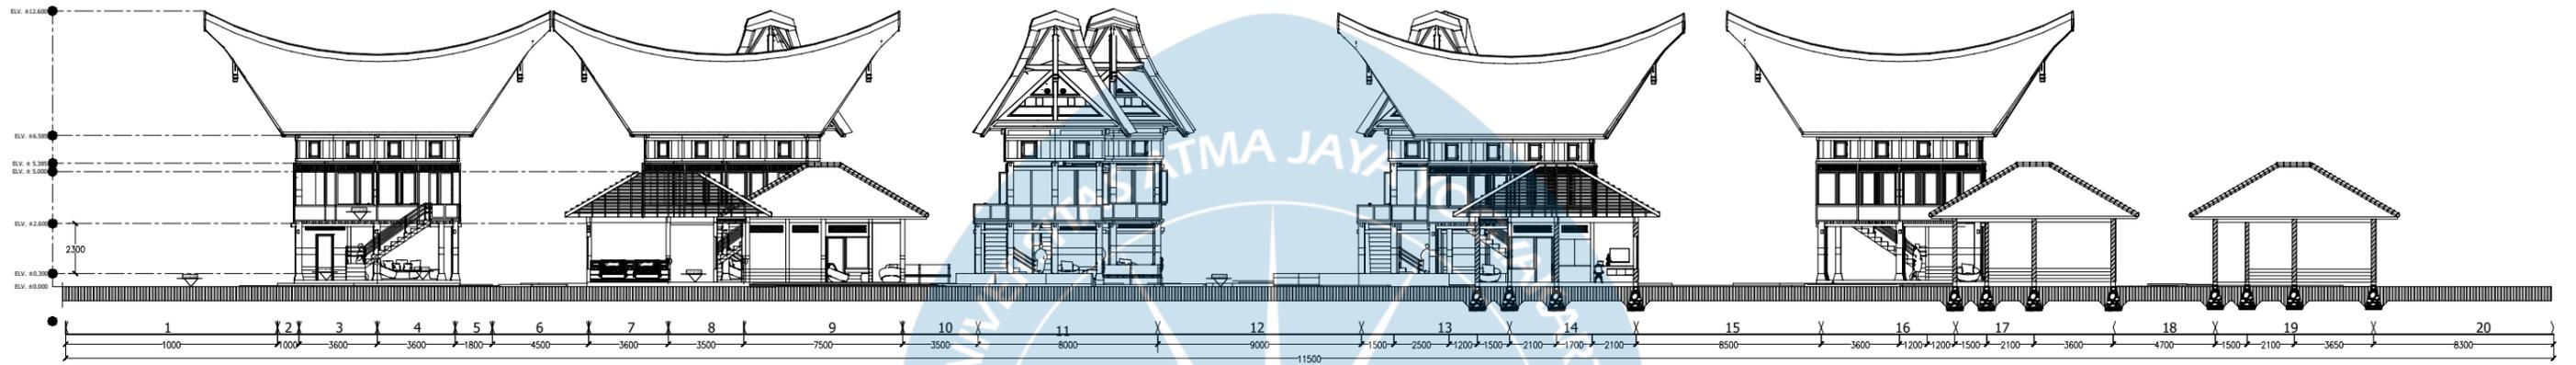

POTONGAN KESELURUHAN B-B  
1:250

KETERANGAN RUANG

- 1 TAMAN
- 2 TAMAN
- 3 KOLAM COTTAGE KELAS SUITE
- 4 RUANG SANTAI COTTAGE KELAS SUITE
- 5 TAMAN
- 6 TAMAN
- 7 KAMAR TIDUR COTTAGE STANDAR
- 8 RUANG SANTAI COTTAGE KELAS DELUXE
- 9 COTTAGE STANDAR TWIN BED
- 10 TAMAN


KETERANGAN RUANG

- 11 COTTAGE KELAS DELUXE
- 12 TAMAN
- 13 COTTAGE KELAS DELUXE
- 14 COTTAGE KELAS STANDAR DOUBLE BED
- 15 TAMAN
- 16 COTTAGE STANDAR DOUBLE BED
- 17 COTTAGE STANDAR DOUBLE BED
- 18 TAMAN
- 19 COTTAGE STANDAR DOUBLE BED
- 20 TAMAN



Universitas Atma Jaya Yogyakarta

<b>Proyek Tugas Akhir</b> <i>Final Project</i>	<b>Judul Proyek</b> <i>Project Title</i>	<b>Lokasi Proyek</b> <i>Project Location</i>	<b>Identitas Mahasiswa</b> <i>Student Identity</i>	<b>Judul Gambar</b> <i>Drawing Title</i>	<b>Skala</b> <i>Scale</i>	<b>Keterangan</b> <i>Note</i>	<b>Tanggal Gambar</b> <i>Drawing Date</i>									
							PERIODE : GENAP 2 PERIOD : EVEN 2 TAHUN AKADEMIK 2023/2024 ACADEMIC YEAR 2023/2024	PERANCANGAN COTTAGE DI TORAJA UTARA DENGAN PENDEKATAN ARSITEKTUR EKOLOGI	KE'TE KESU, TORAJA UTARA	WELIN SALUDUNG 200118318	POTONGAN KESELURUHAN B-B	1:250		<b>Kode Gambar</b> <i>Drawing Code</i>	<b>No. Lbr</b> <i>Pg. No.</i>	<b>Dari</b> <i>Of</i>

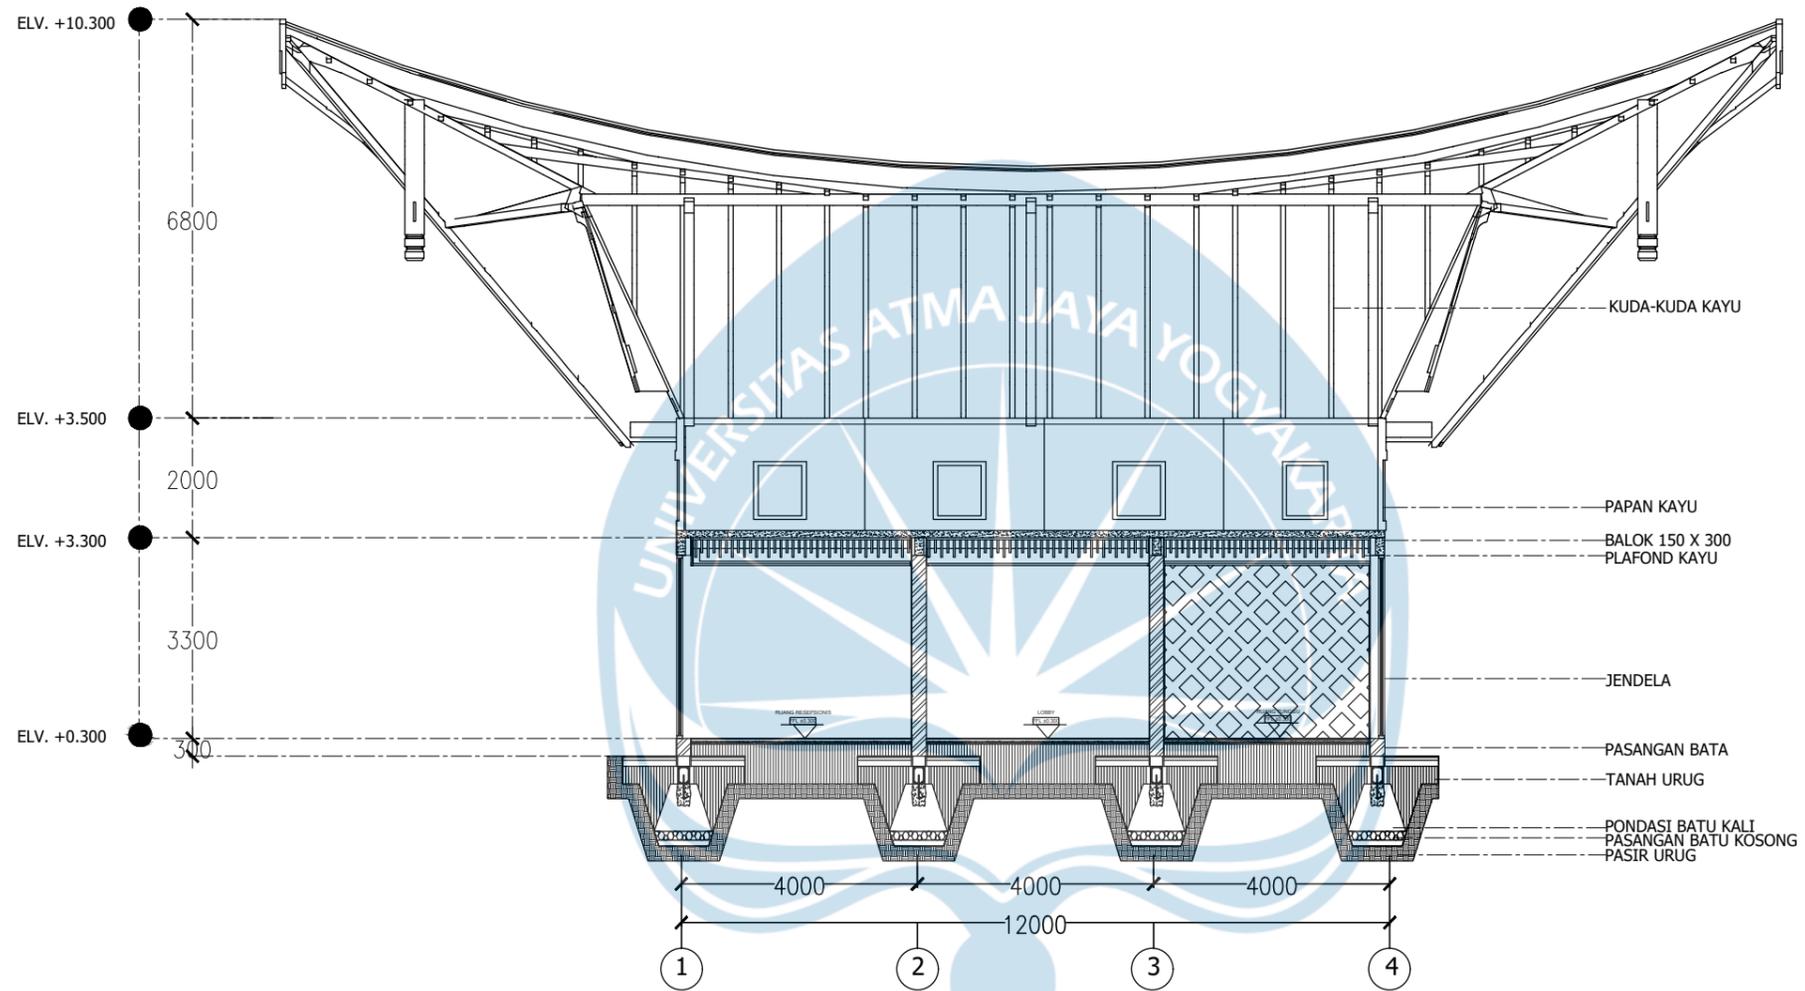

POTONGAN A-A LOBBY  
SKALA 1:100



Universitas Atma Jaya Yogyakarta

Proyek Tugas Akhir  
Final Project

PERIODE : GENAP 2  
PERIOD : EVEN 2  
TAHUN AKADEMIK 2023/2024  
ACADEMIC YEAR 2023/2024

Program Studi Arsitektur  
Architecture Department  
Fakultas Teknik  
Faculty of Engineering

Judul Proyek  
Project Title

PERANCANGAN COTTAGE  
DI TORAJA UTARA  
DENGAN PENDEKATAN  
ARSITEKTUR EKOLOGI

Lokasi Proyek  
Project Location

KE'TE KESU, TORAJA UTARA

Identitas Mahasiswa  
Student Identity

WELIN SALUDUNG  
200118318

Judul Gambar  
Drawing Title

POTONGAN A-A LOBBY

Skala  
Scale

1:100


Keterangan  
Note

Tanggal Gambar  
Drawing Date

Kode Gambar  
Drawing Code


No. Lbr  
Pg. No.

Dari  
Of

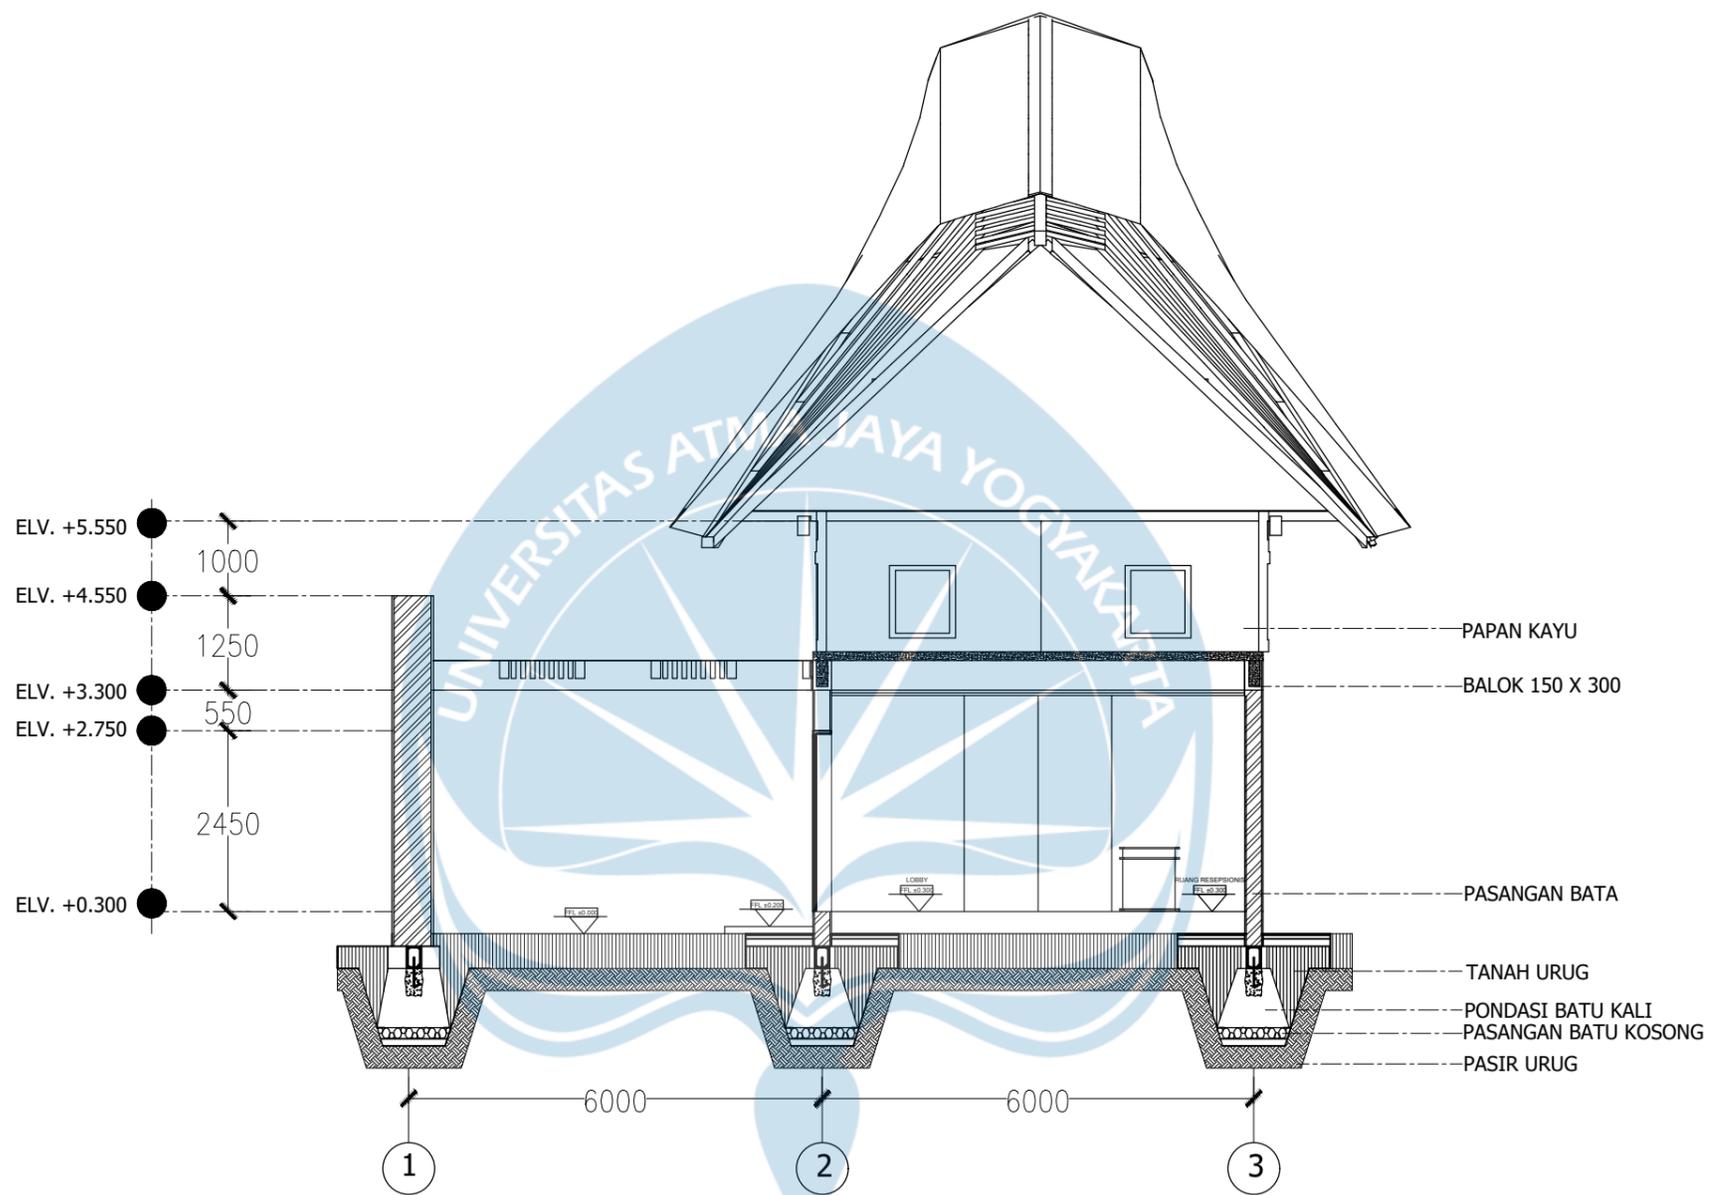


POTONGAN B-B LOBBY  
SKALA 1:80

Proyek Tugas Akhir Final Project	Judul Proyek Project Title	Lokasi Proyek Project Location	Identitas Mahasiswa Student Identity	Judul Gambar Drawing Title	Skala Scale	Keterangan Note	Tanggal Gambar Drawing Date		
							Kode Gambar Drawing Code	No. Lbr Pg. No.	Dari Of
PERIODE : GENAP 2 PERIOD : EVEN 2 TAHUN AKADEMIK 2023/2024 ACADEMIC YEAR 2023/2024 Program Studi Arsitektur Architecture Department Fakultas Teknik Faculty of Engineering	PERANCANGAN COTTAGE DI TORAJA UTARA DENGAN PENDEKATAN ARSITEKTUR EKOLOGI	KE'TE KESU, TORAJA UTARA	WELIN SALUDUNG 200118318	POTONGAN B-B LOBBY	1:80				

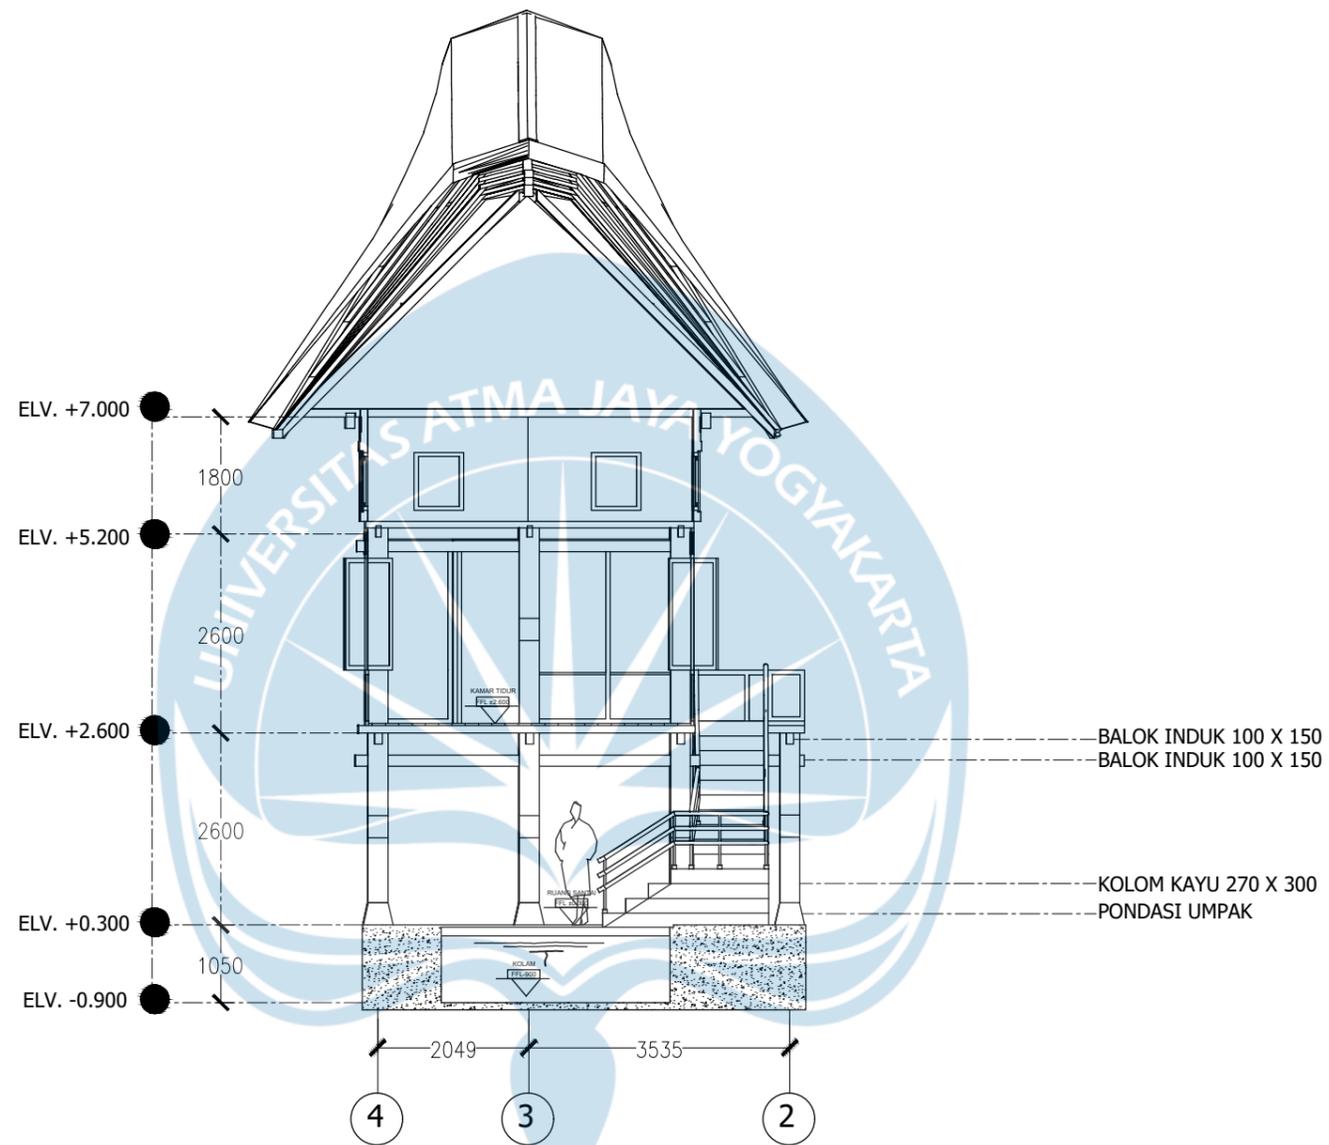

POTONGAN A-A COTTAGE KELAS SUITE  
SKALA 1:80

 Universitas Atma Jaya Yogyakarta	<b>Proyek Tugas Akhir</b> <i>Final Project</i>	<b>Judul Proyek</b> <i>Project Title</i>	<b>Lokasi Proyek</b> <i>Project Location</i>	<b>Identitas Mahasiswa</b> <i>Student Identity</i>	<b>Judul Gambar</b> <i>Drawing Title</i>	<b>Skala</b> <i>Scale</i>	<b>Keterangan</b> <i>Note</i>	<b>Tanggal Gambar</b> <i>Drawing Date</i>
	PERIODE : GENAP 2 PERIOD : EVEN 2 TAHUN AKADEMIK 2023/2024 ACADEMIC YEAR 2023/2024	PERANCANGAN COTTAGE DI TORAJA UTARA DENGAN PENDEKATAN ARSITEKTUR EKOLOGI	KE'TE KESU, TORAJA UTARA	WELIN SALUDUNG 200118318	POTONGAN A-A COTTAGE KELAS SUITE	1:80		
	Program Studi Arsitektur Architecture Department Fakultas Teknik Faculty of Engineering							

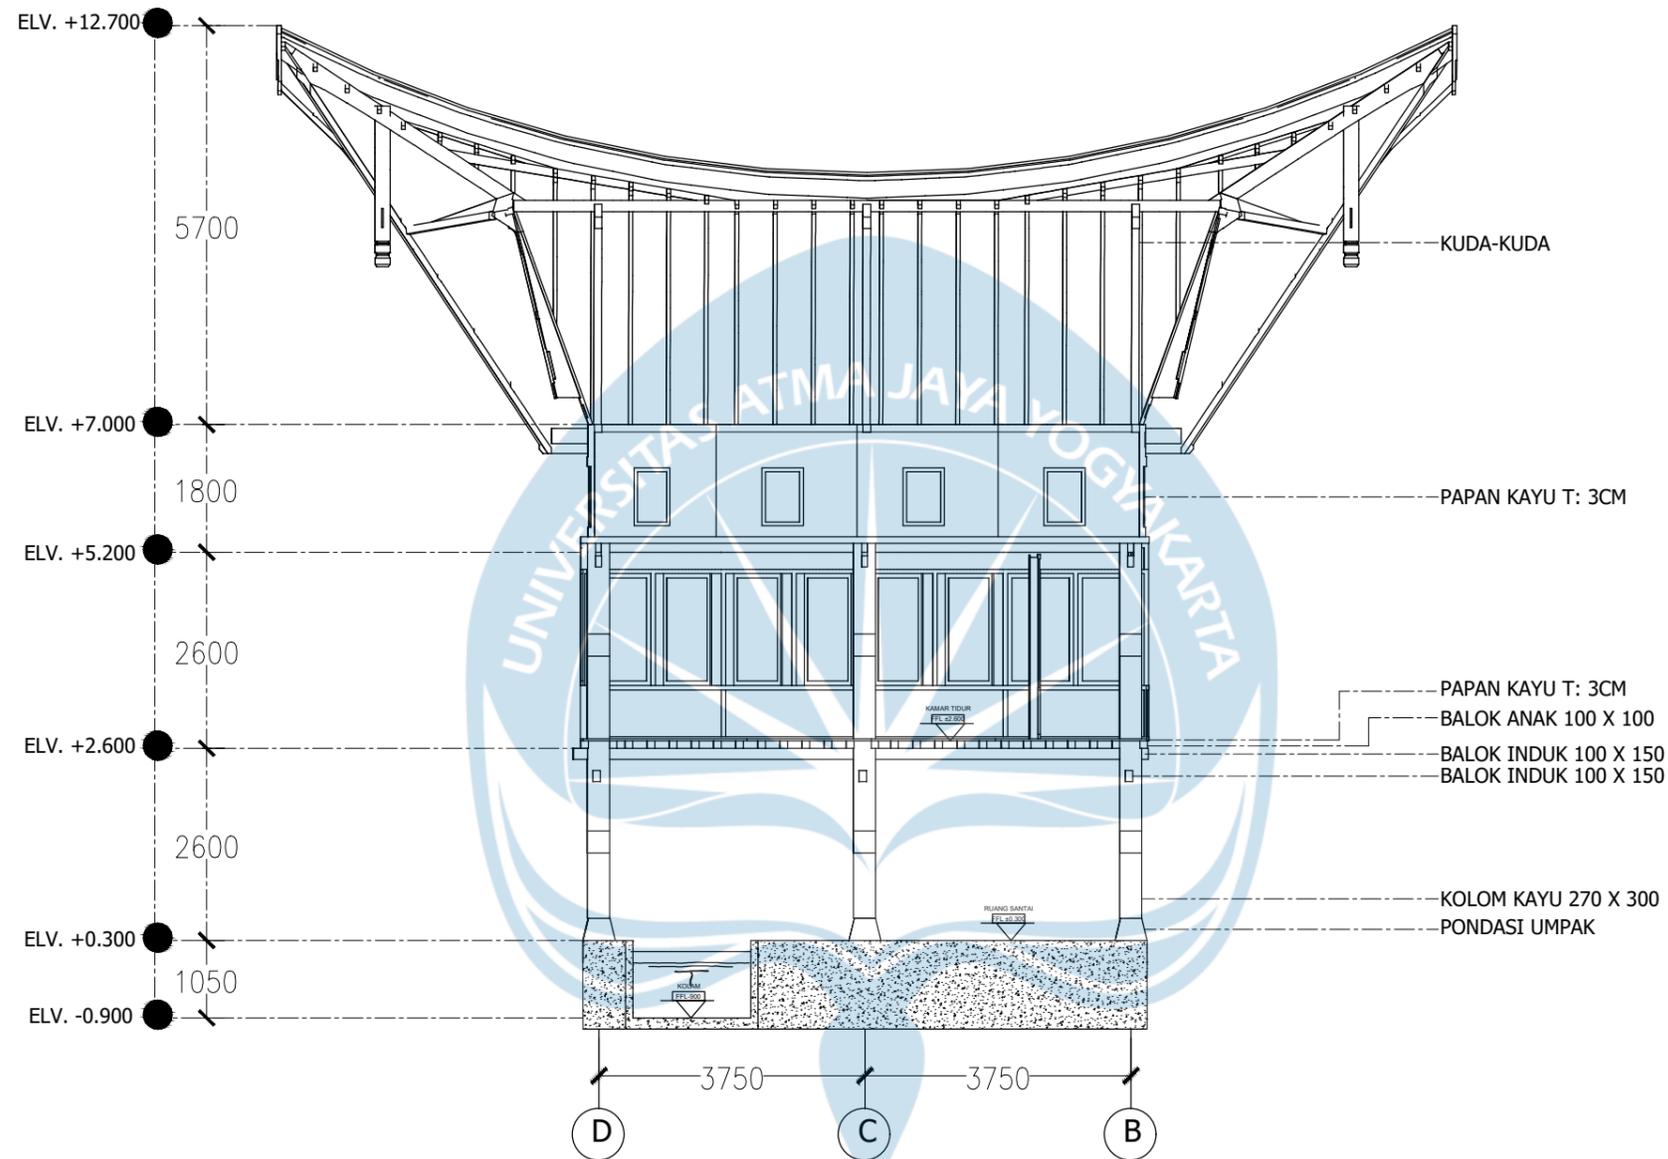


POTONGAN B-B COTTAGE KELAS SUITE  
SKALA 1:80

 Universitas Atma Jaya Yogyakarta	<b>Proyek Tugas Akhir</b> <i>Final Project</i>	<b>Judul Proyek</b> <i>Project Title</i>	<b>Lokasi Proyek</b> <i>Project Location</i>	<b>Identitas Mahasiswa</b> <i>Student Identity</i>	<b>Judul Gambar</b> <i>Drawing Title</i>	<b>Skala</b> <i>Scale</i>	<b>Keterangan</b> <i>Note</i>	<b>Tanggal Gambar</b> <i>Drawing Date</i>					
	PERIODE : GENAP 2 PERIOD : EVEN 2 TAHUN AKADEMIK 2023/2024 ACADEMIC YEAR 2023/2024	PERANCANGAN COTTAGE DI TORAJA UTARA DENGAN PENDEKATAN ARSITEKTUR EKOLOGI	KE'TE KESU, TORAJA UTARA	WELIN SALUDUNG 200118318	POTONGAN B-B COTTAGE KELAS SUITE	1:80							
	Program Studi Arsitektur Architecture Department Fakultas Teknik Faculty of Engineering												
							<table border="1"> <tr> <td>Kode Gambar <i>Drawing Code</i></td> <td>No. Lbr <i>Pg. No.</i></td> <td>Dari <i>Of</i></td> </tr> <tr> <td></td> <td></td> <td></td> </tr> </table>	Kode Gambar <i>Drawing Code</i>	No. Lbr <i>Pg. No.</i>	Dari <i>Of</i>			
Kode Gambar <i>Drawing Code</i>	No. Lbr <i>Pg. No.</i>	Dari <i>Of</i>											





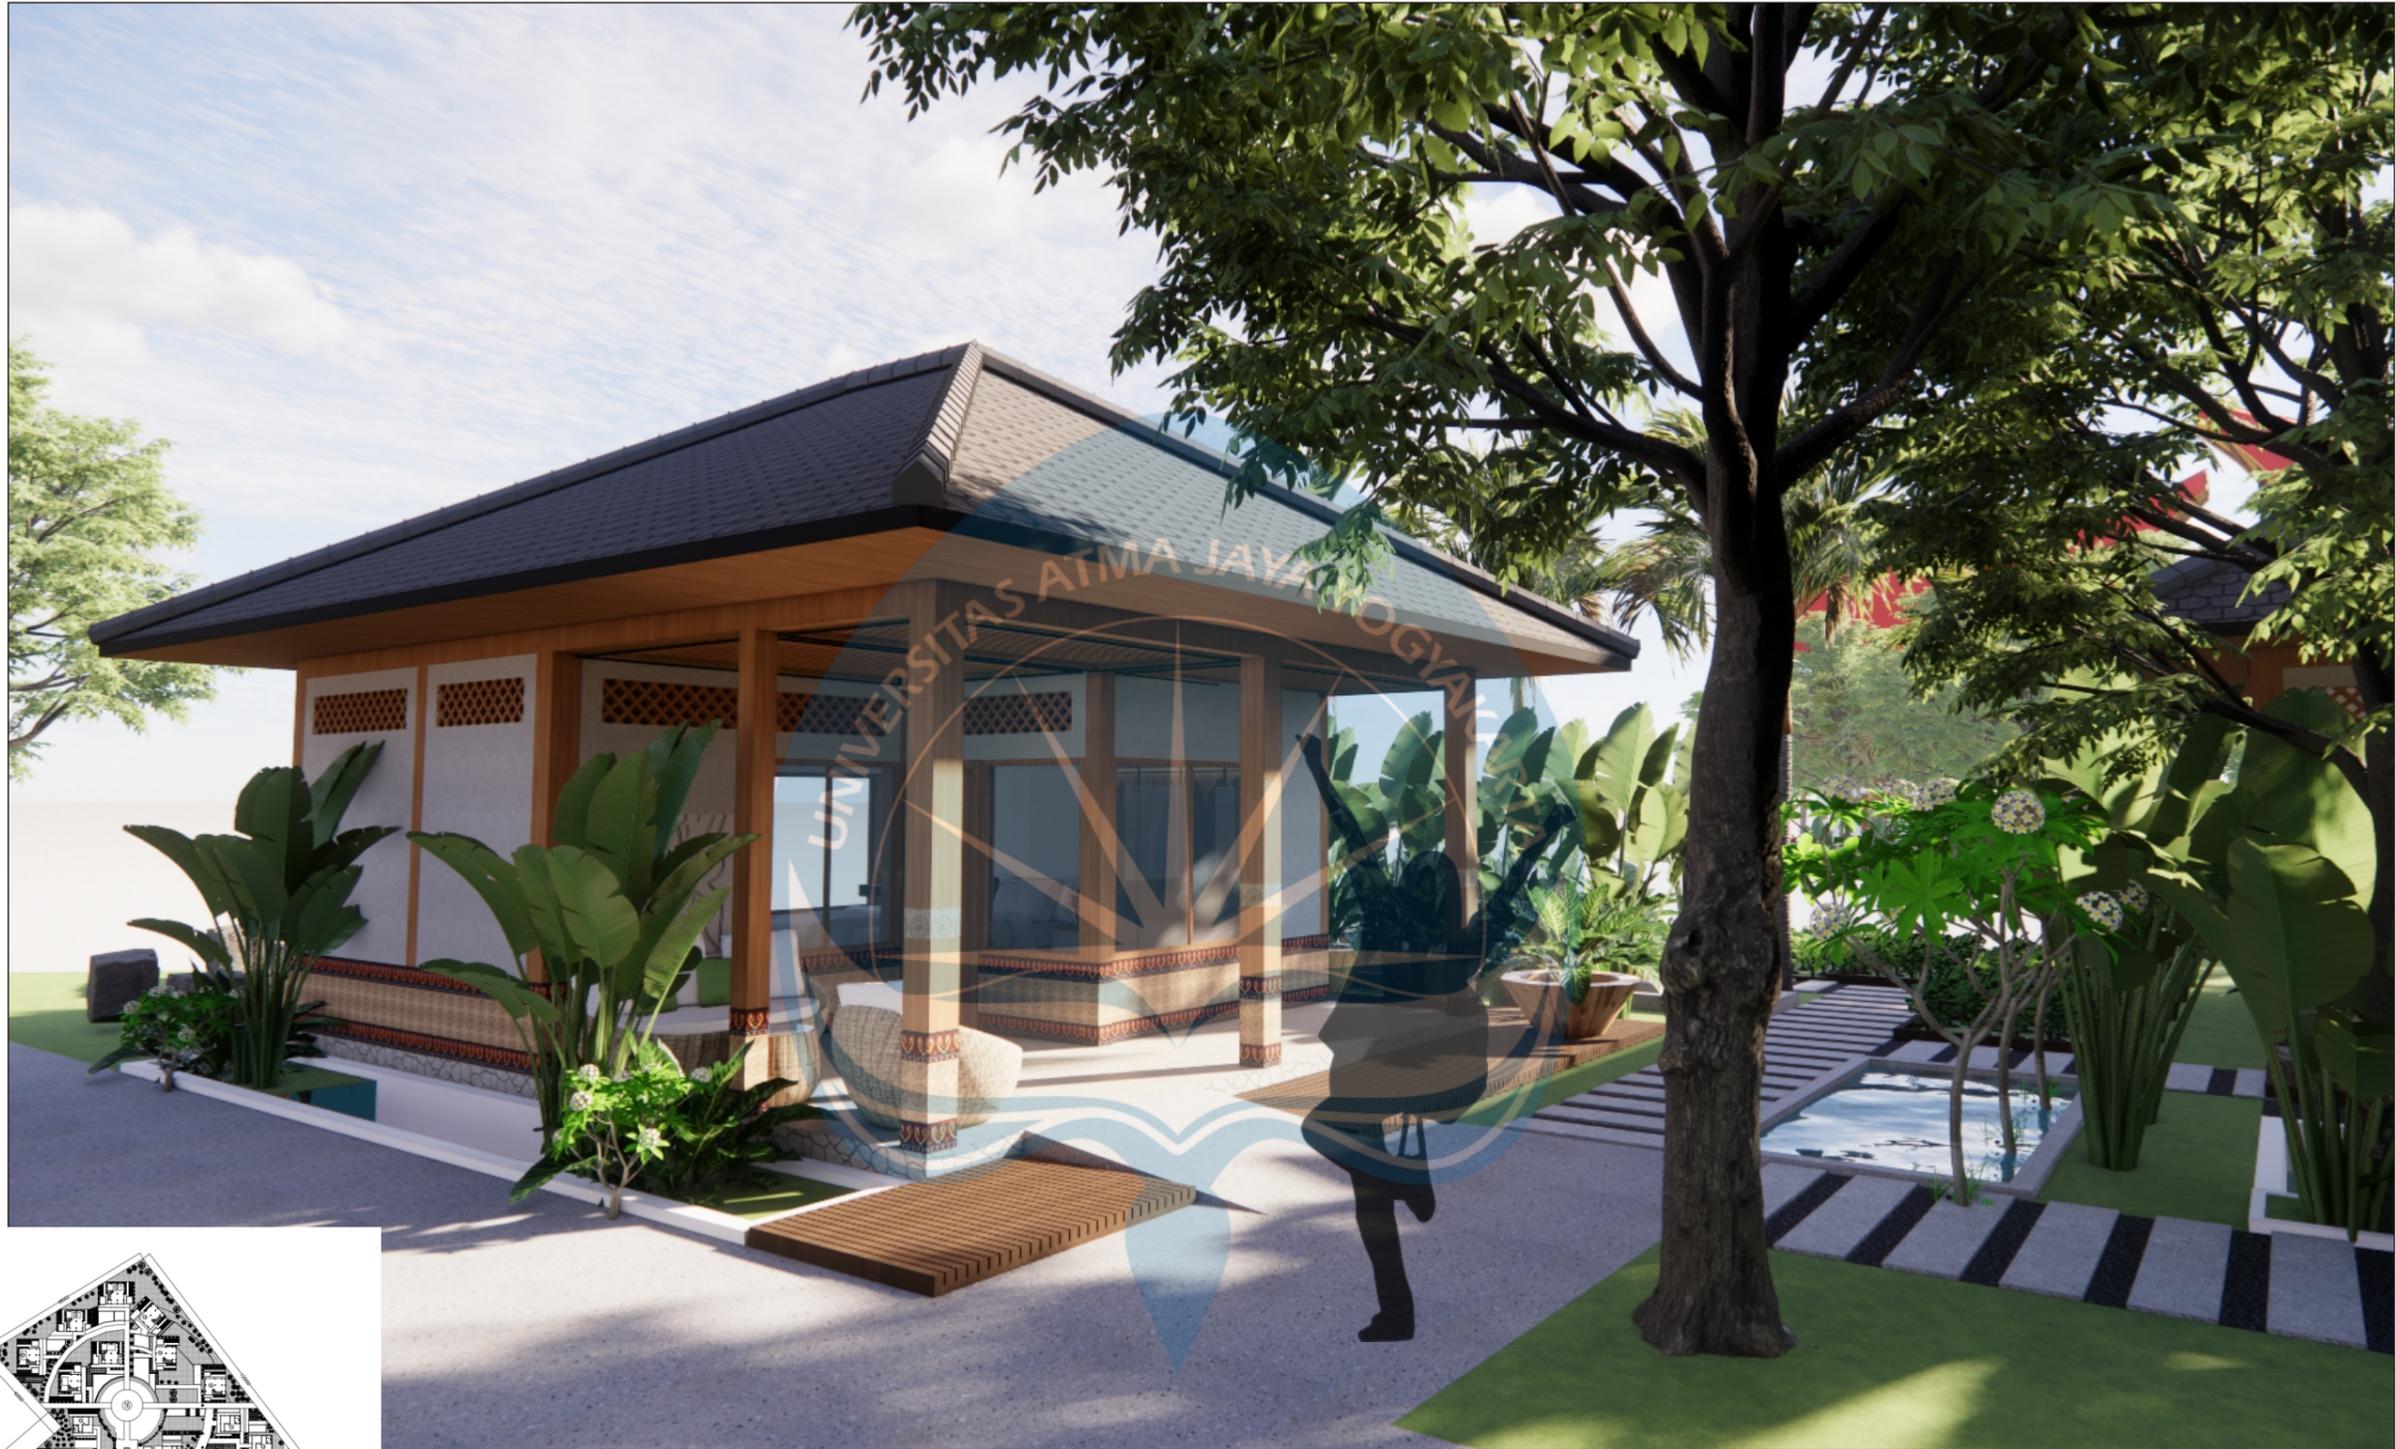

AREA COTTAGE STANDAR

 <b>Universitas Atma Jaya Yogyakarta</b>	<b>Proyek Tugas Akhir</b> <i>Final Project</i>	<b>Judul Proyek</b> <i>Project Title</i>	<b>Lokasi Proyek</b> <i>Project Location</i>	<b>Identitas Mahasiswa</b> <i>Student Identity</i>	<b>Judul Gambar</b> <i>Drawing Title</i>	<b>Skala</b> <i>Scale</i>	<b>Keterangan</b> <i>Note</i>	<b>Tanggal Gambar</b> <i>Drawing Date</i>		
	PERIODE : GENAP 2 PERIOD : EVEN 2  TAHUN AKADEMIK 2023/2024 ACADEMIC YEAR 2023/2024	PERANCANGAN COTTAGE DI TORAJA UTARA DENGAN PENDEKATAN ARSITEKTUR EKOLOGI	KE'TE KESU, TORAJA UTARA	WELIN SALUDUNG 200118318	PESTEKTIF EKSTERIOR	NTS				
	Program Studi Arsitektur Architecture Department Fakultas Teknik Faculty of Engineering									
								<b>Kode Gambar</b> <i>Drawing Code</i>	<b>No. Lbr</b> <i>Pg. No.</i>	<b>Dari</b> <i>Of</i>















INTERIOR COTTAGE STANDAR TWIN BED

 <b>Universitas Atma Jaya Yogyakarta</b>	<b>Proyek Tugas Akhir</b> <i>Final Project</i>	<b>Judul Proyek</b> <i>Project Title</i>	<b>Lokasi Proyek</b> <i>Project Location</i>	<b>Identitas Mahasiswa</b> <i>Student Identity</i>	<b>Judul Gambar</b> <i>Drawing Title</i>	<b>Skala</b> <i>Scale</i>	<b>Keterangan</b> <i>Note</i>	<b>Tanggal Gambar</b> <i>Drawing Date</i>								
	PERIODE : GENAP 2 PERIOD : EVEN 2  TAHUN AKADEMIK 2023/2024 ACADEMIC YEAR 2023/2024	PERANCANGAN COTTAGE DI TORAJA UTARA DENGAN PENDEKATAN ARSITEKTUR EKOLOGI	KE'TE KESU, TORAJA UTARA	WELIN SALUDUNG 200118318	PESTEKTIF INTERIOR	NTS										
	Program Studi Arsitektur Architecture Department Fakultas Teknik Faculty of Engineering							<table border="1"> <tr> <td>Kode Gambar</td> <td>No. Lbr</td> <td>Dari</td> </tr> <tr> <td><i>Drawing Code</i></td> <td><i>Pg. No.</i></td> <td><i>Of</i></td> </tr> <tr> <td></td> <td></td> <td></td> </tr> </table>	Kode Gambar	No. Lbr	Dari	<i>Drawing Code</i>	<i>Pg. No.</i>	<i>Of</i>		
Kode Gambar	No. Lbr	Dari														
<i>Drawing Code</i>	<i>Pg. No.</i>	<i>Of</i>														

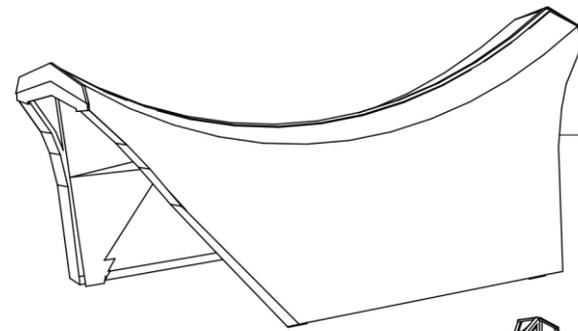


**STRUKTUR ATAS**

MATERIAL ATAP SENG  
SEBAGAI BAGIAN  
PENUTUP ATAP

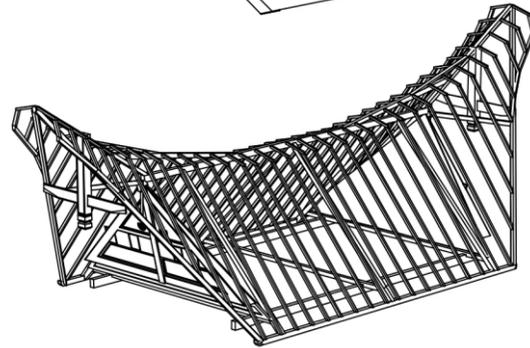


STRUKTUR PENYANGGA ATAP  
MENGUNAKAN RANGKA KAYU

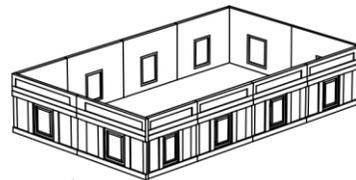

**STRUKTUR TENGAH**

LANTAI BANGUNAN MENGGUNAKAN MATERIAL  
PAPAN KAYU DENGAN DIMENSI 3/18

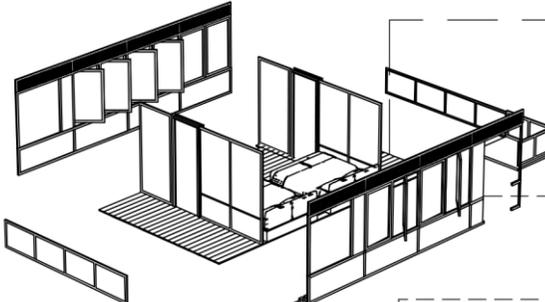

DINDING KELILING BANGUNAN DAN  
SEKAT MENGGUNAKAN MATERIAL KAYU



**STRUKTUR BAWAH**

BALOK KAYU 8/15

KOLOM KAYU 27/30

TANGGA DENGAN MATERIAL BETON

PONDASI UMPAK

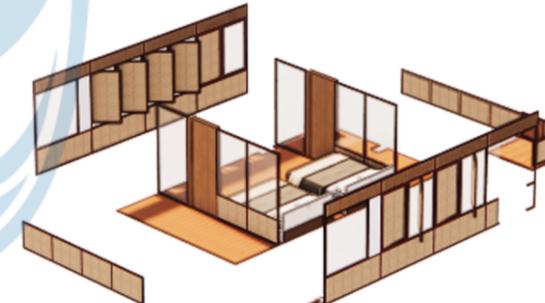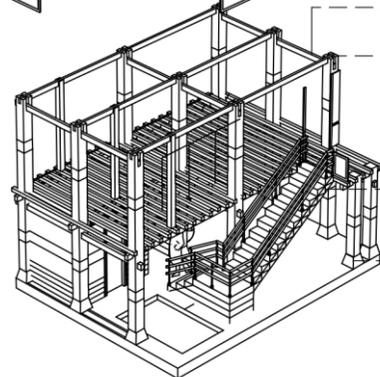

Proyek Tugas Akhir  
Final Project

PERIODE : GENAP 2  
PERIOD : EVEN 2  
TAHUN AKADEMIK 2023/2024  
ACADEMIC YEAR 2023/2024

Program Studi Arsitektur  
Architecture Department  
Fakultas Teknik  
Faculty of Engineering

Judul Proyek  
Project Title

PERANCANGAN COTTAGE DI  
TORAJA UTARA DENGAN  
PENDEKATAN ARSITEKTUR  
EKOLOGI

Lokasi Proyek  
Project Location

KE'TE KESU, TORAJA UTARA

Identitas Mahasiswa  
Student Identity

WELIN SALUDUNG  
200118318

Judul Gambar  
Drawing Title

AKSONOMETRI STRUKTUR  
COTTAGE KELAS SUITE

Skala  
Scale

1:750


Keterangan  
Note

Tanggal Gambar  
Drawing Date


Kode Gambar  
Drawing Code

No. Lbr  
Pg. No.


Dari  
Of

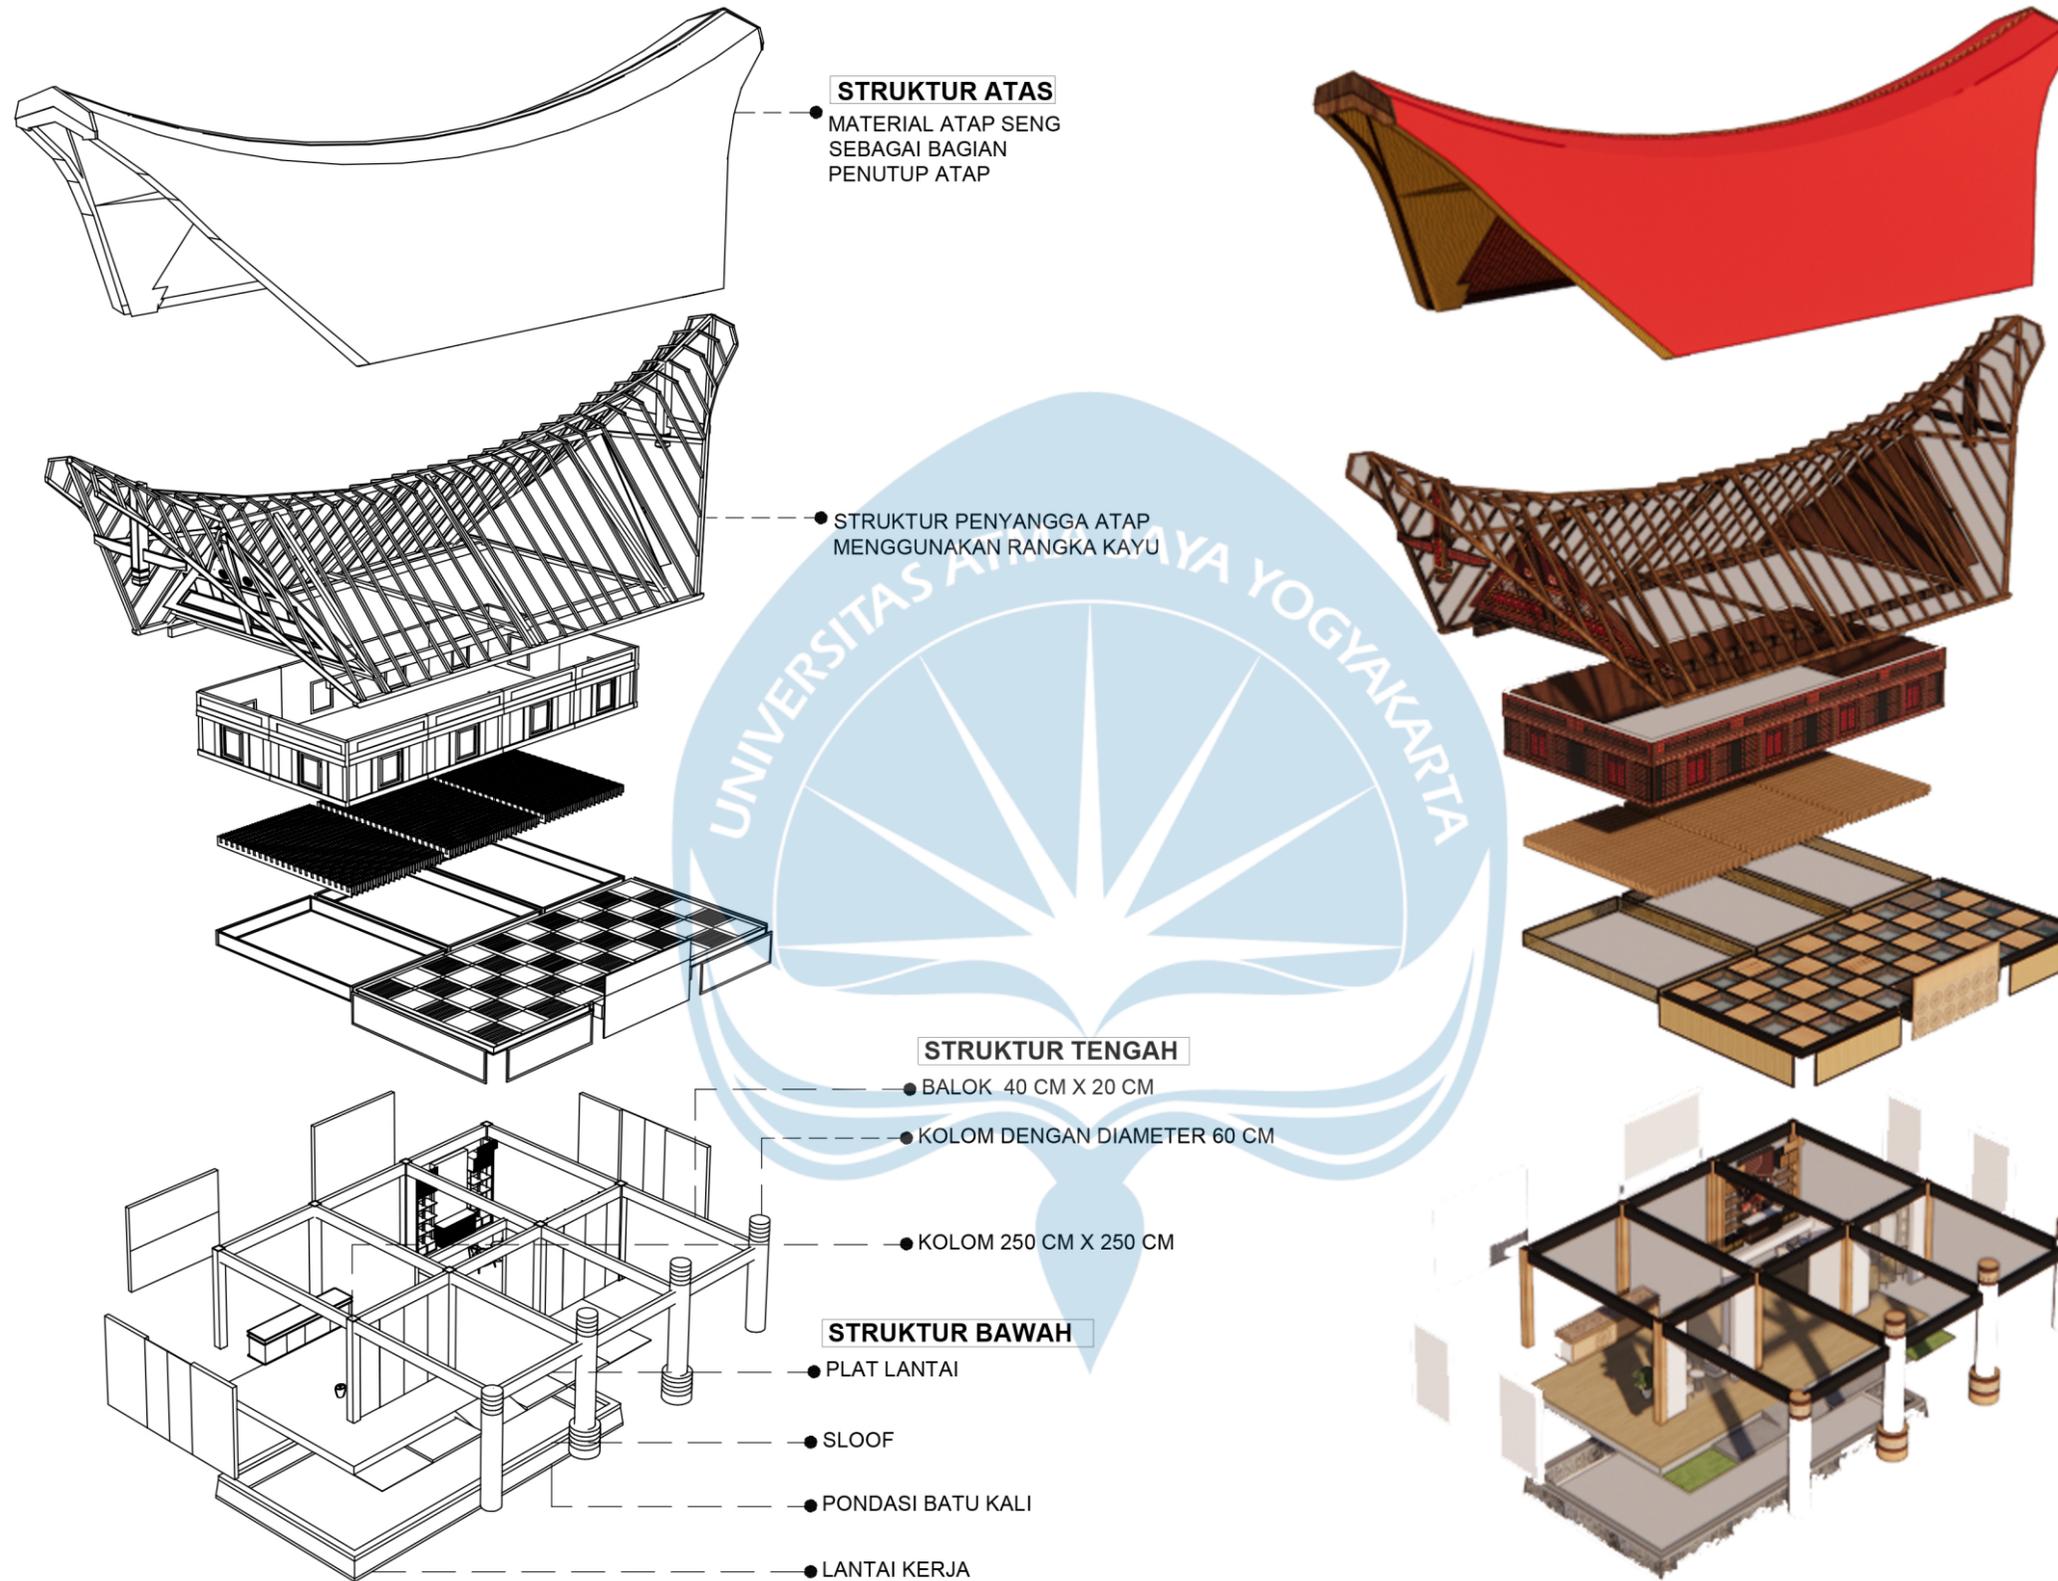

 Universitas Atma Jaya Yogyakarta	<b>Proyek Tugas Akhir</b> <i>Final Project</i>	<b>Judul Proyek</b> <i>Project Title</i>	<b>Lokasi Proyek</b> <i>Project Location</i>	<b>Identitas Mahasiswa</b> <i>Student Identity</i>	<b>Judul Gambar</b> <i>Drawing Title</i>	<b>Skala</b> <i>Scale</i>	<b>Keterangan</b> <i>Note</i>	<b>Tanggal Gambar</b> <i>Drawing Date</i>					
	PERIODE : GENAP 2 PERIOD : EVEN 2 TAHUN AKADEMIK 2023/2024 ACADEMIC YEAR 2023/2024	PERANCANGAN COTTAGE DI TORAJA UTARA DENGAN PENDEKATAN ARSITEKTUR EKOLOGI	KE'TE KESU, TORAJA UTARA	WELIN SALUDUNG 200118318	AKSONOMETRI STRUKTUR LOBBY	1:300							
	Program Studi Arsitektur Architecture Department Fakultas Teknik Faculty of Engineering							<table border="1"> <tr> <td>Kode Gambar <i>Drawing Code</i></td> <td>No. Lbr <i>Pg. No.</i></td> <td>Dari <i>Of</i></td> </tr> <tr> <td></td> <td></td> <td></td> </tr> </table>	Kode Gambar <i>Drawing Code</i>	No. Lbr <i>Pg. No.</i>	Dari <i>Of</i>		
Kode Gambar <i>Drawing Code</i>	No. Lbr <i>Pg. No.</i>	Dari <i>Of</i>											

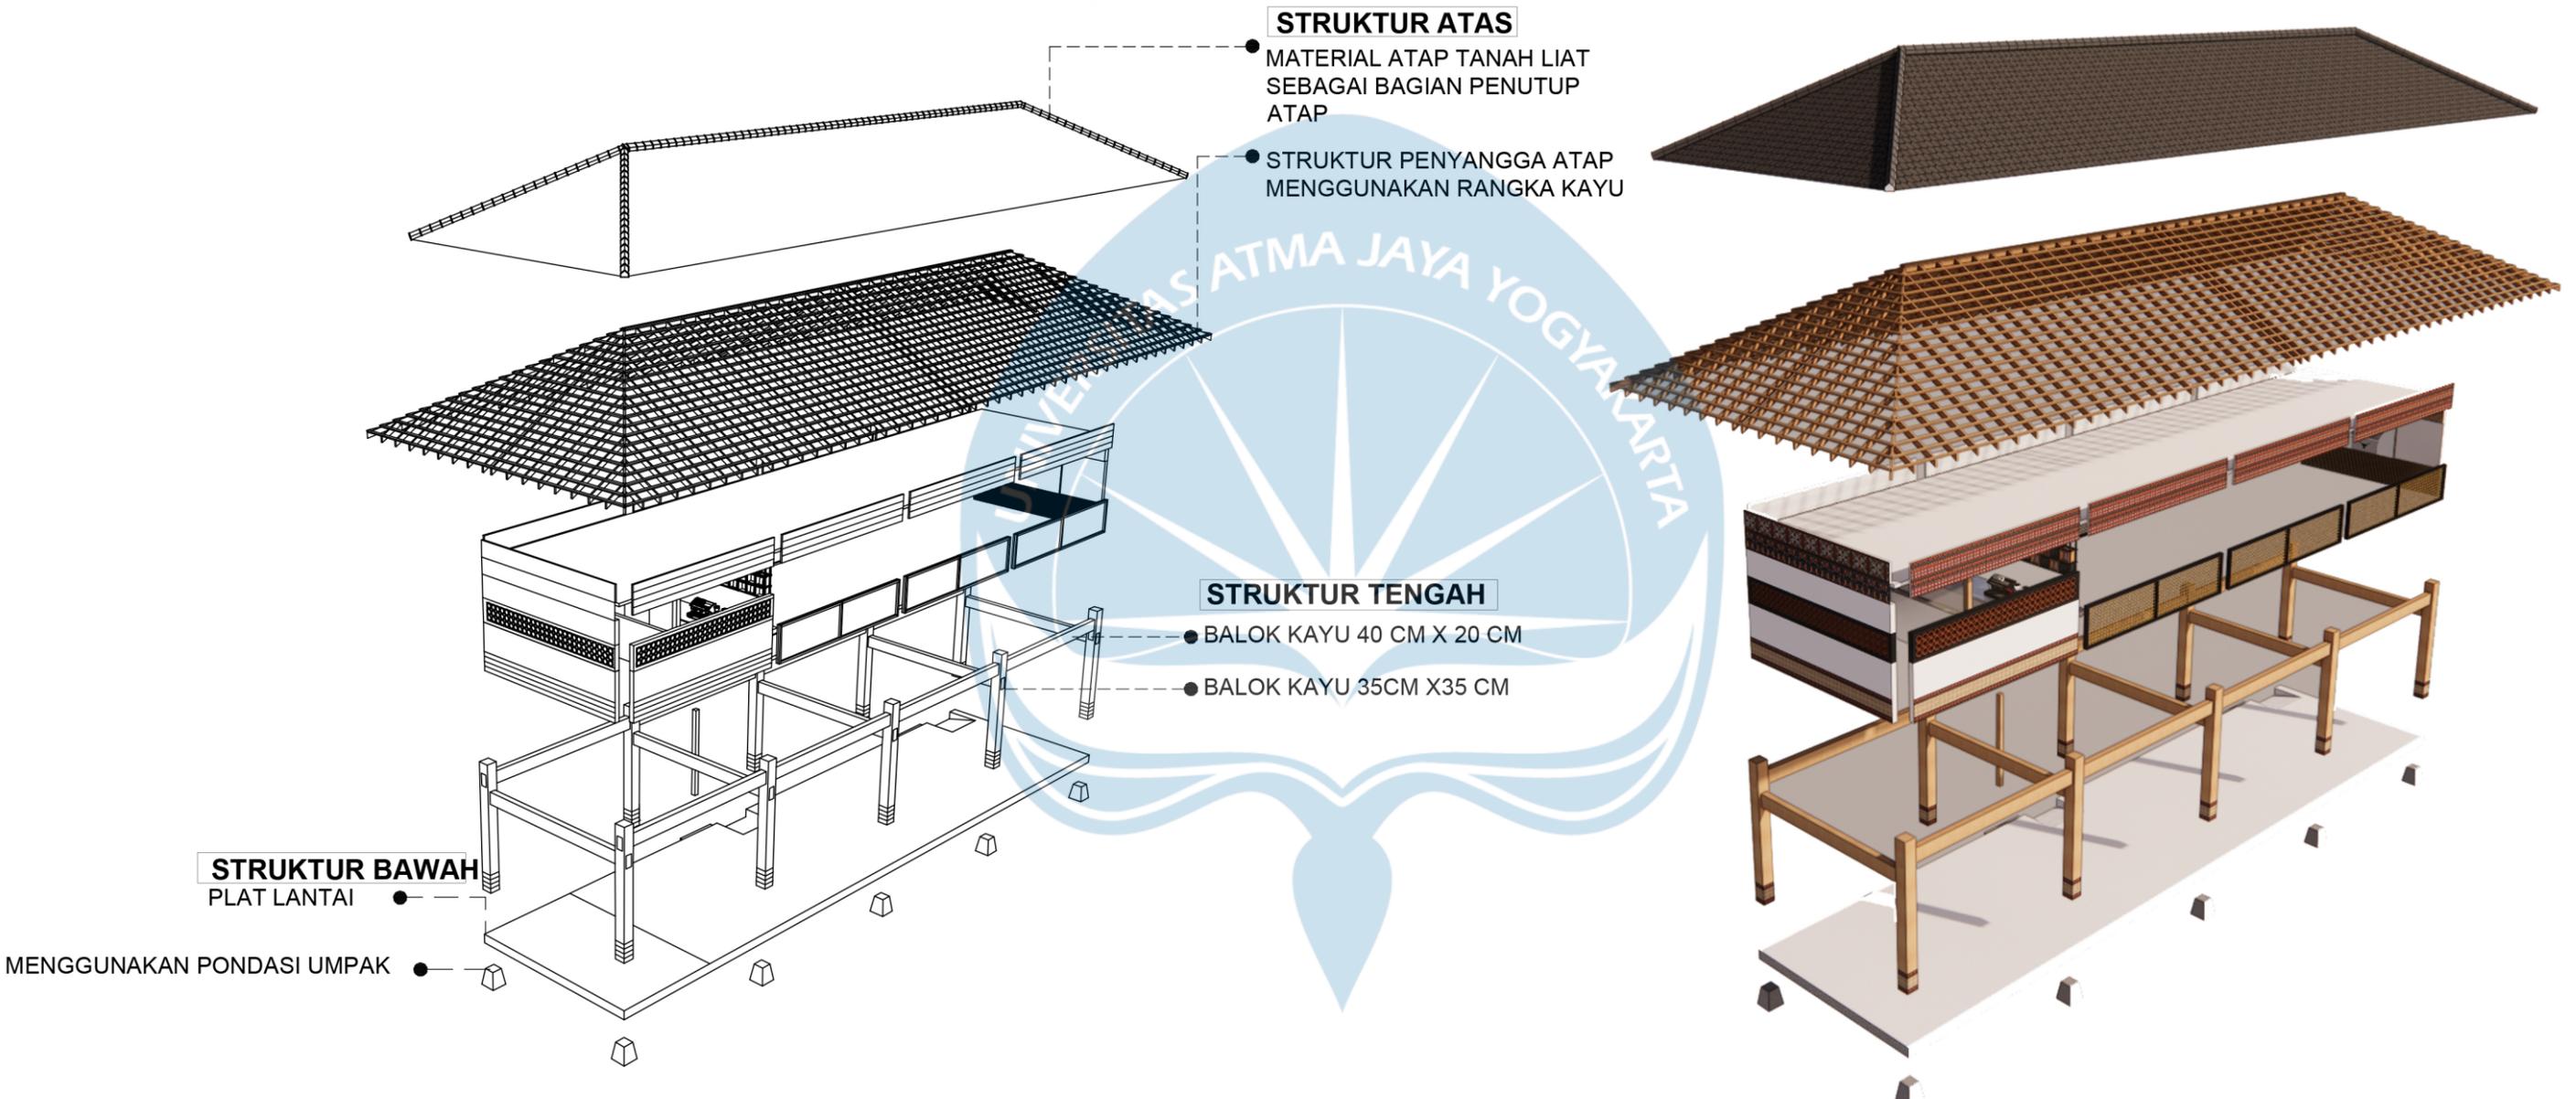


 Universitas Atma Jaya Yogyakarta	<b>Proyek Tugas Akhir</b> <i>Final Project</i>	<b>Judul Proyek</b> <i>Project Title</i>	<b>Lokasi Proyek</b> <i>Project Location</i>	<b>Identitas Mahasiswa</b> <i>Student Identity</i>	<b>Judul Gambar</b> <i>Drawing Title</i>	<b>Skala</b> <i>Scale</i>	<b>Keterangan</b> <i>Note</i>	<b>Tanggal Gambar</b> <i>Drawing Date</i>		
	PERIODE : GENAP 2 PERIOD : EVEN 2 TAHUN AKADEMIK 2023/2024 ACADEMIC YEAR 2023/2024	PERANCANGAN COTTAGE DI TORAJA UTARA DENGAN PENDEKATAN ARSITEKTUR EKOLOGI	KE'TE KESU, TORAJA UTARA	WELIN SALUDUNG 200118318	AKSONOMETRI STRUKTUR RESTORAN	1:250				
	Program Studi Arsitektur Architecture Department Fakultas Teknik Faculty of Engineering								<b>Kode Gambar</b> <i>Drawing Code</i>	<b>No. Lbr</b> <i>Pg. No.</i>

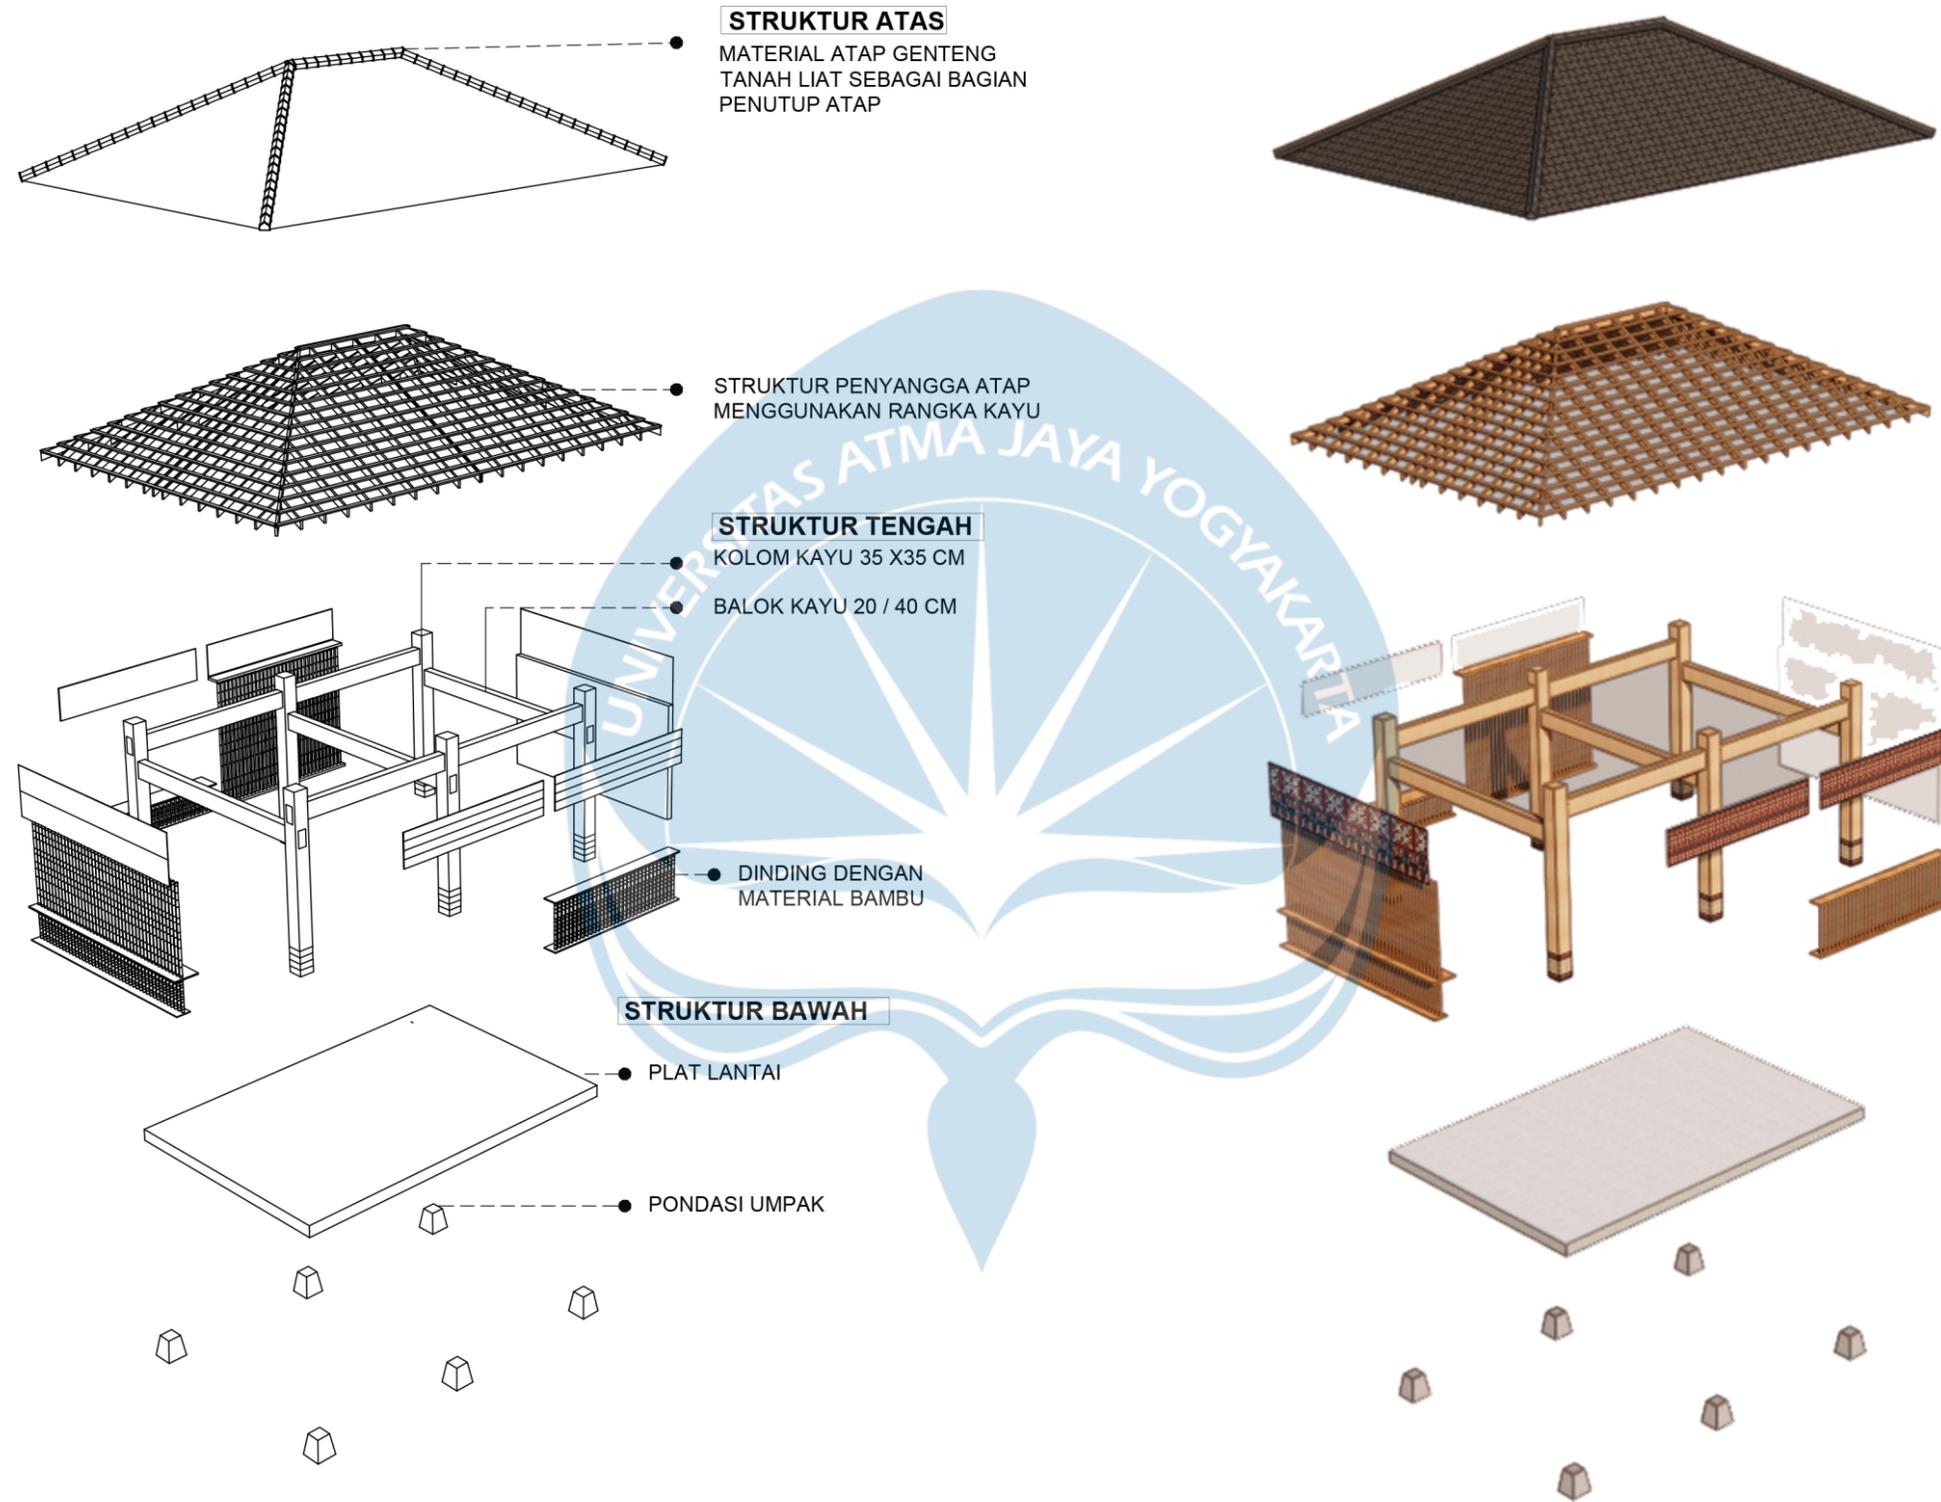


Universitas Atma Jaya Yogyakarta

<b>Proyek Tugas Akhir</b> <i>Final Project</i>	<b>Judul Proyek</b> <i>Project Title</i>	<b>Lokasi Proyek</b> <i>Project Location</i>	<b>Identitas Mahasiswa</b> <i>Student Identity</i>	<b>Judul Gambar</b> <i>Drawing Title</i>	<b>Skala</b> <i>Scale</i>	<b>Keterangan</b> <i>Note</i>	<b>Tanggal Gambar</b> <i>Drawing Date</i>								
							PERIODE : GENAP 2 PERIOD : EVEN 2 TAHUN AKADEMIK 2023/2024 ACADEMIC YEAR 2023/2024	PERANCANGAN COTTAGE DI TORAJA UTARA DENGAN PENDEKATAN ARSITEKTUR EKOLOGI	KE'TE KESU, TORAJA UTARA	WELIN SALUDUNG 200118318	AKSONOMETRI STRUKTUR RUANG BACA	1:300	Kode Gambar <i>Drawing Code</i>	No. Lbr <i>Pg. No.</i>	Dari <i>Of</i>
							Program Studi Arsitektur <i>Architecture Department</i> Fakultas Teknik <i>Faculty of Engineering</i>								

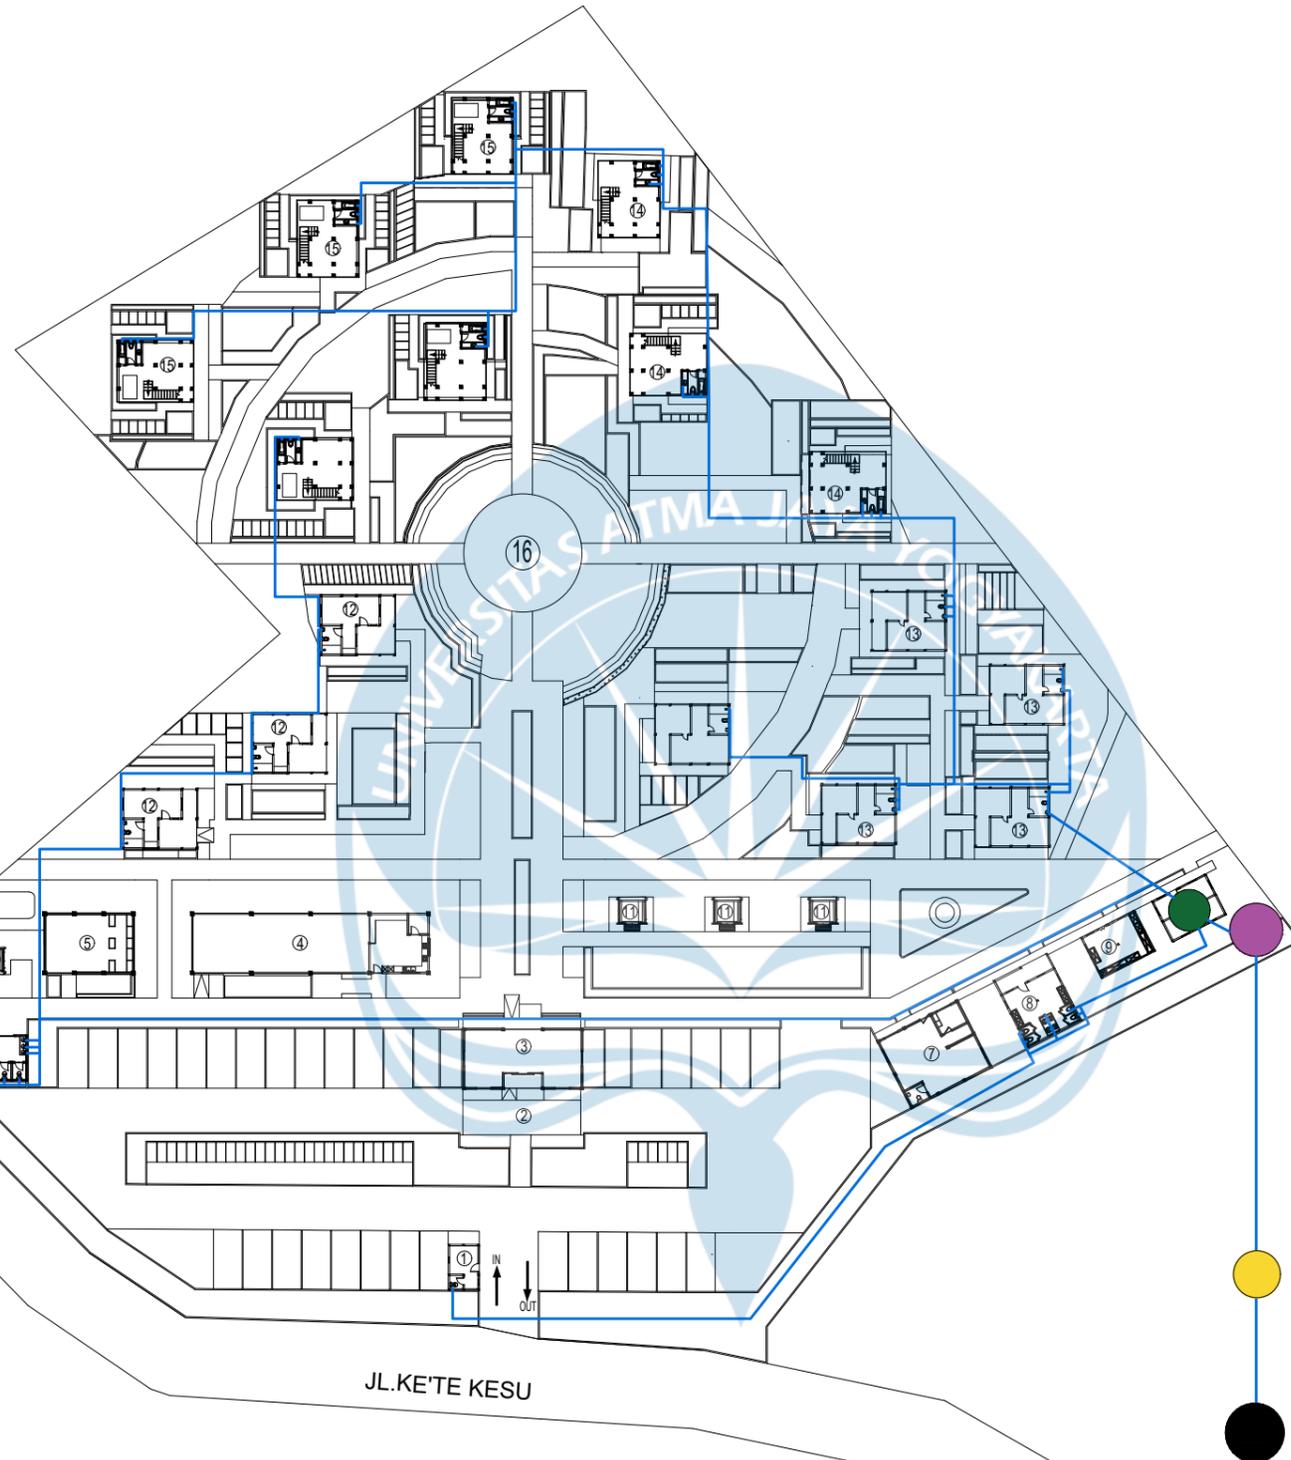

**SISTEM AIR BERSIH**

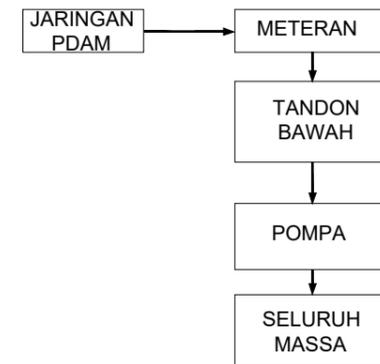

LEGENDA	
SIMBOL	KETERANGAN
●	JARINGAN PDAM
●	METERAN
●	TANDON BAWAH
●	POMPA AIR
—	PIPA AIR BERSIH

**RENCANA UTILITAS AIR BERSIH**

SKALA 1 :600



Universitas Atma Jaya Yogyakarta

Proyek Tugas Akhir  
Final Project

PERIODE : GENAP 2  
PERIOD : EVEN 2  
TAHUN AKADEMIK 2023/2024  
ACADEMIC YEAR 2023/2024

Program Studi Arsitektur  
Architecture Department  
Fakultas Teknik  
Faculty of Engineering

Judul Proyek  
Project Title

PERANCANGAN COTTAGE DI  
TORAJA UTARA DENGAN  
PENDEKATAN ARSITEKTUR  
EKOLOGI

Lokasi Proyek  
Project Location

KE'TE KESU, TORAJA UTARA

Identitas Mahasiswa  
Student Identity

WELIN SALUDUNG  
200118318

Judul Gambar  
Drawing Title

RENCANA UTILITAS  
AIR BERSIH

Skala  
Scale

1:600


Keterangan  
Note

Tanggal Gambar  
Drawing Date

Kode Gambar  
Drawing Code

No. Lbr  
Pg. No.

Dari  
Of

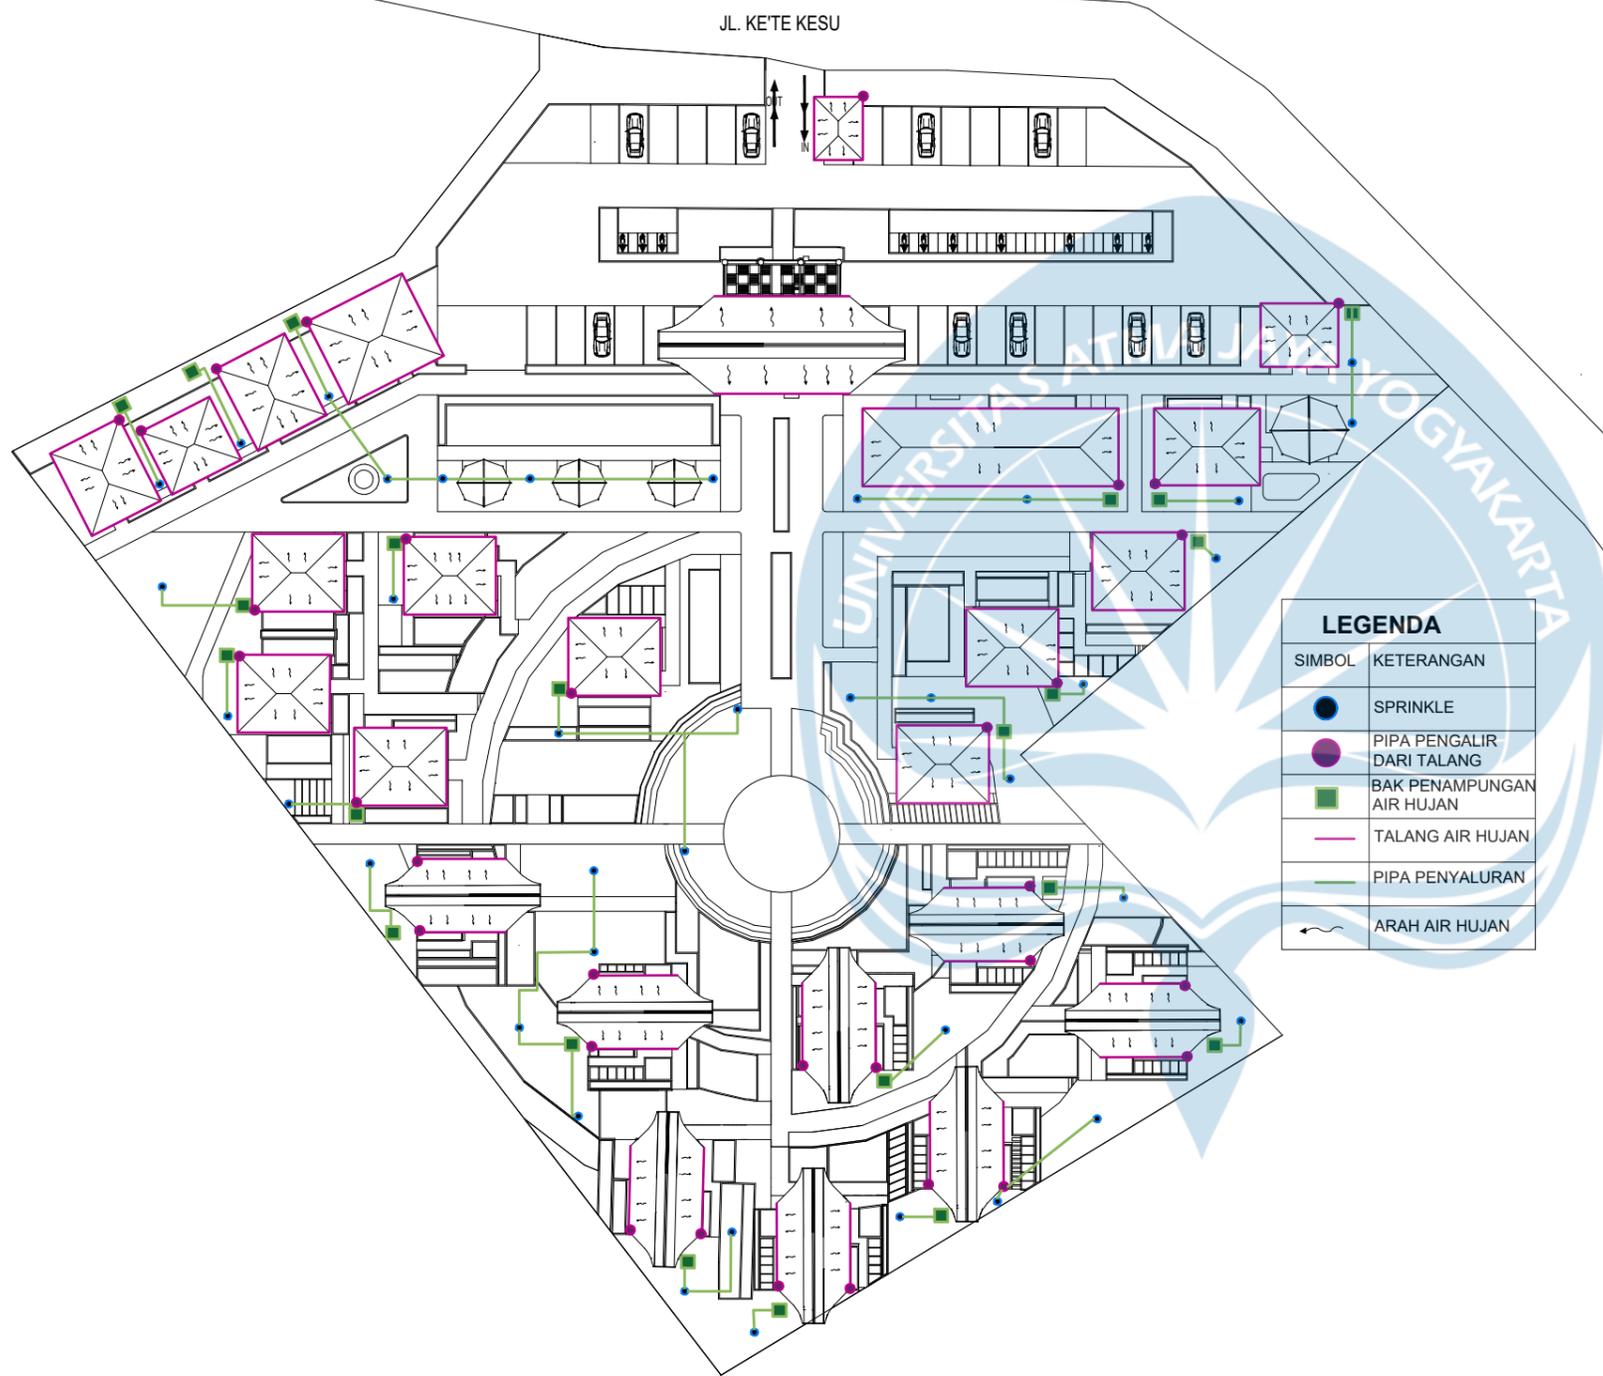


**LEGENDA**

SIMBOL	KETERANGAN
●	SPRINKLE
●	PIPA PENGALIR DARI TALANG
■	BAK PENAMPUNGAN AIR HUJAN
—	TALANG AIR HUJAN
—	PIPA PENYALURAN
→	ARAH AIR HUJAN



**SISTEM AIR HUJAN**


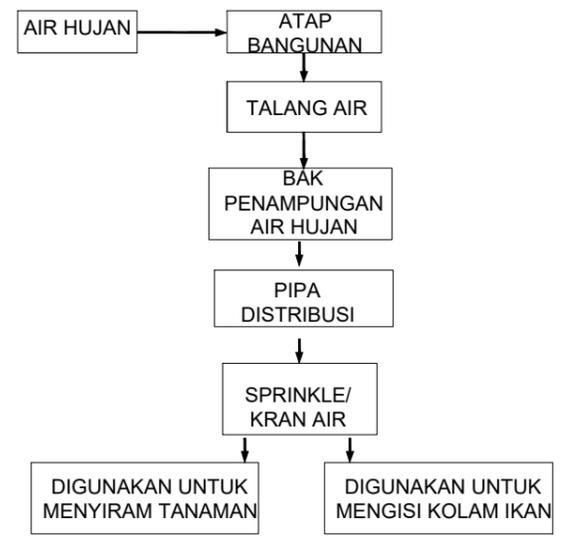


**RENCANA UTILITAS AIR HUJAN**

SKALA 1 : 600



<b>Proyek Tugas Akhir</b> <i>Final Project</i>	<b>Judul Proyek</b> <i>Project Title</i>	<b>Lokasi Proyek</b> <i>Project Location</i>	<b>Identitas Mahasiswa</b> <i>Student Identity</i>	<b>Judul Gambar</b> <i>Drawing Title</i>	<b>Skala</b> <i>Scale</i>	<b>Keterangan</b> <i>Note</i>	<b>Tanggal Gambar</b> <i>Drawing Date</i>									
							PERIODE : GENAP 2 PERIOD : EVEN 2 TAHUN AKADEMIK 2023/2024 ACADEMIC YEAR 2023/2024	PERANCANGAN COTTAGE DI TORAJA UTARA DENGAN PENDEKATAN ARSITEKTUR EKOLOGI	KE'TE KESU, TORAJA UTARA	WELIN SALUDUNG 200118318	RENCANA UTILITAS AIR HUJAN	1:600		Kode Gambar <i>Drawing Code</i>	No. Lbr <i>Pg. No.</i>	Dari <i>Of</i>
							Program Studi Arsitektur Architecture Department Fakultas Teknik Faculty of Engineering									

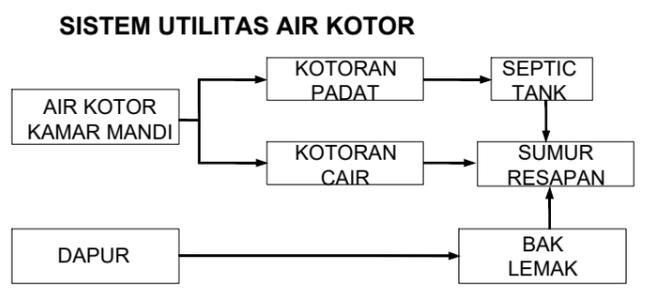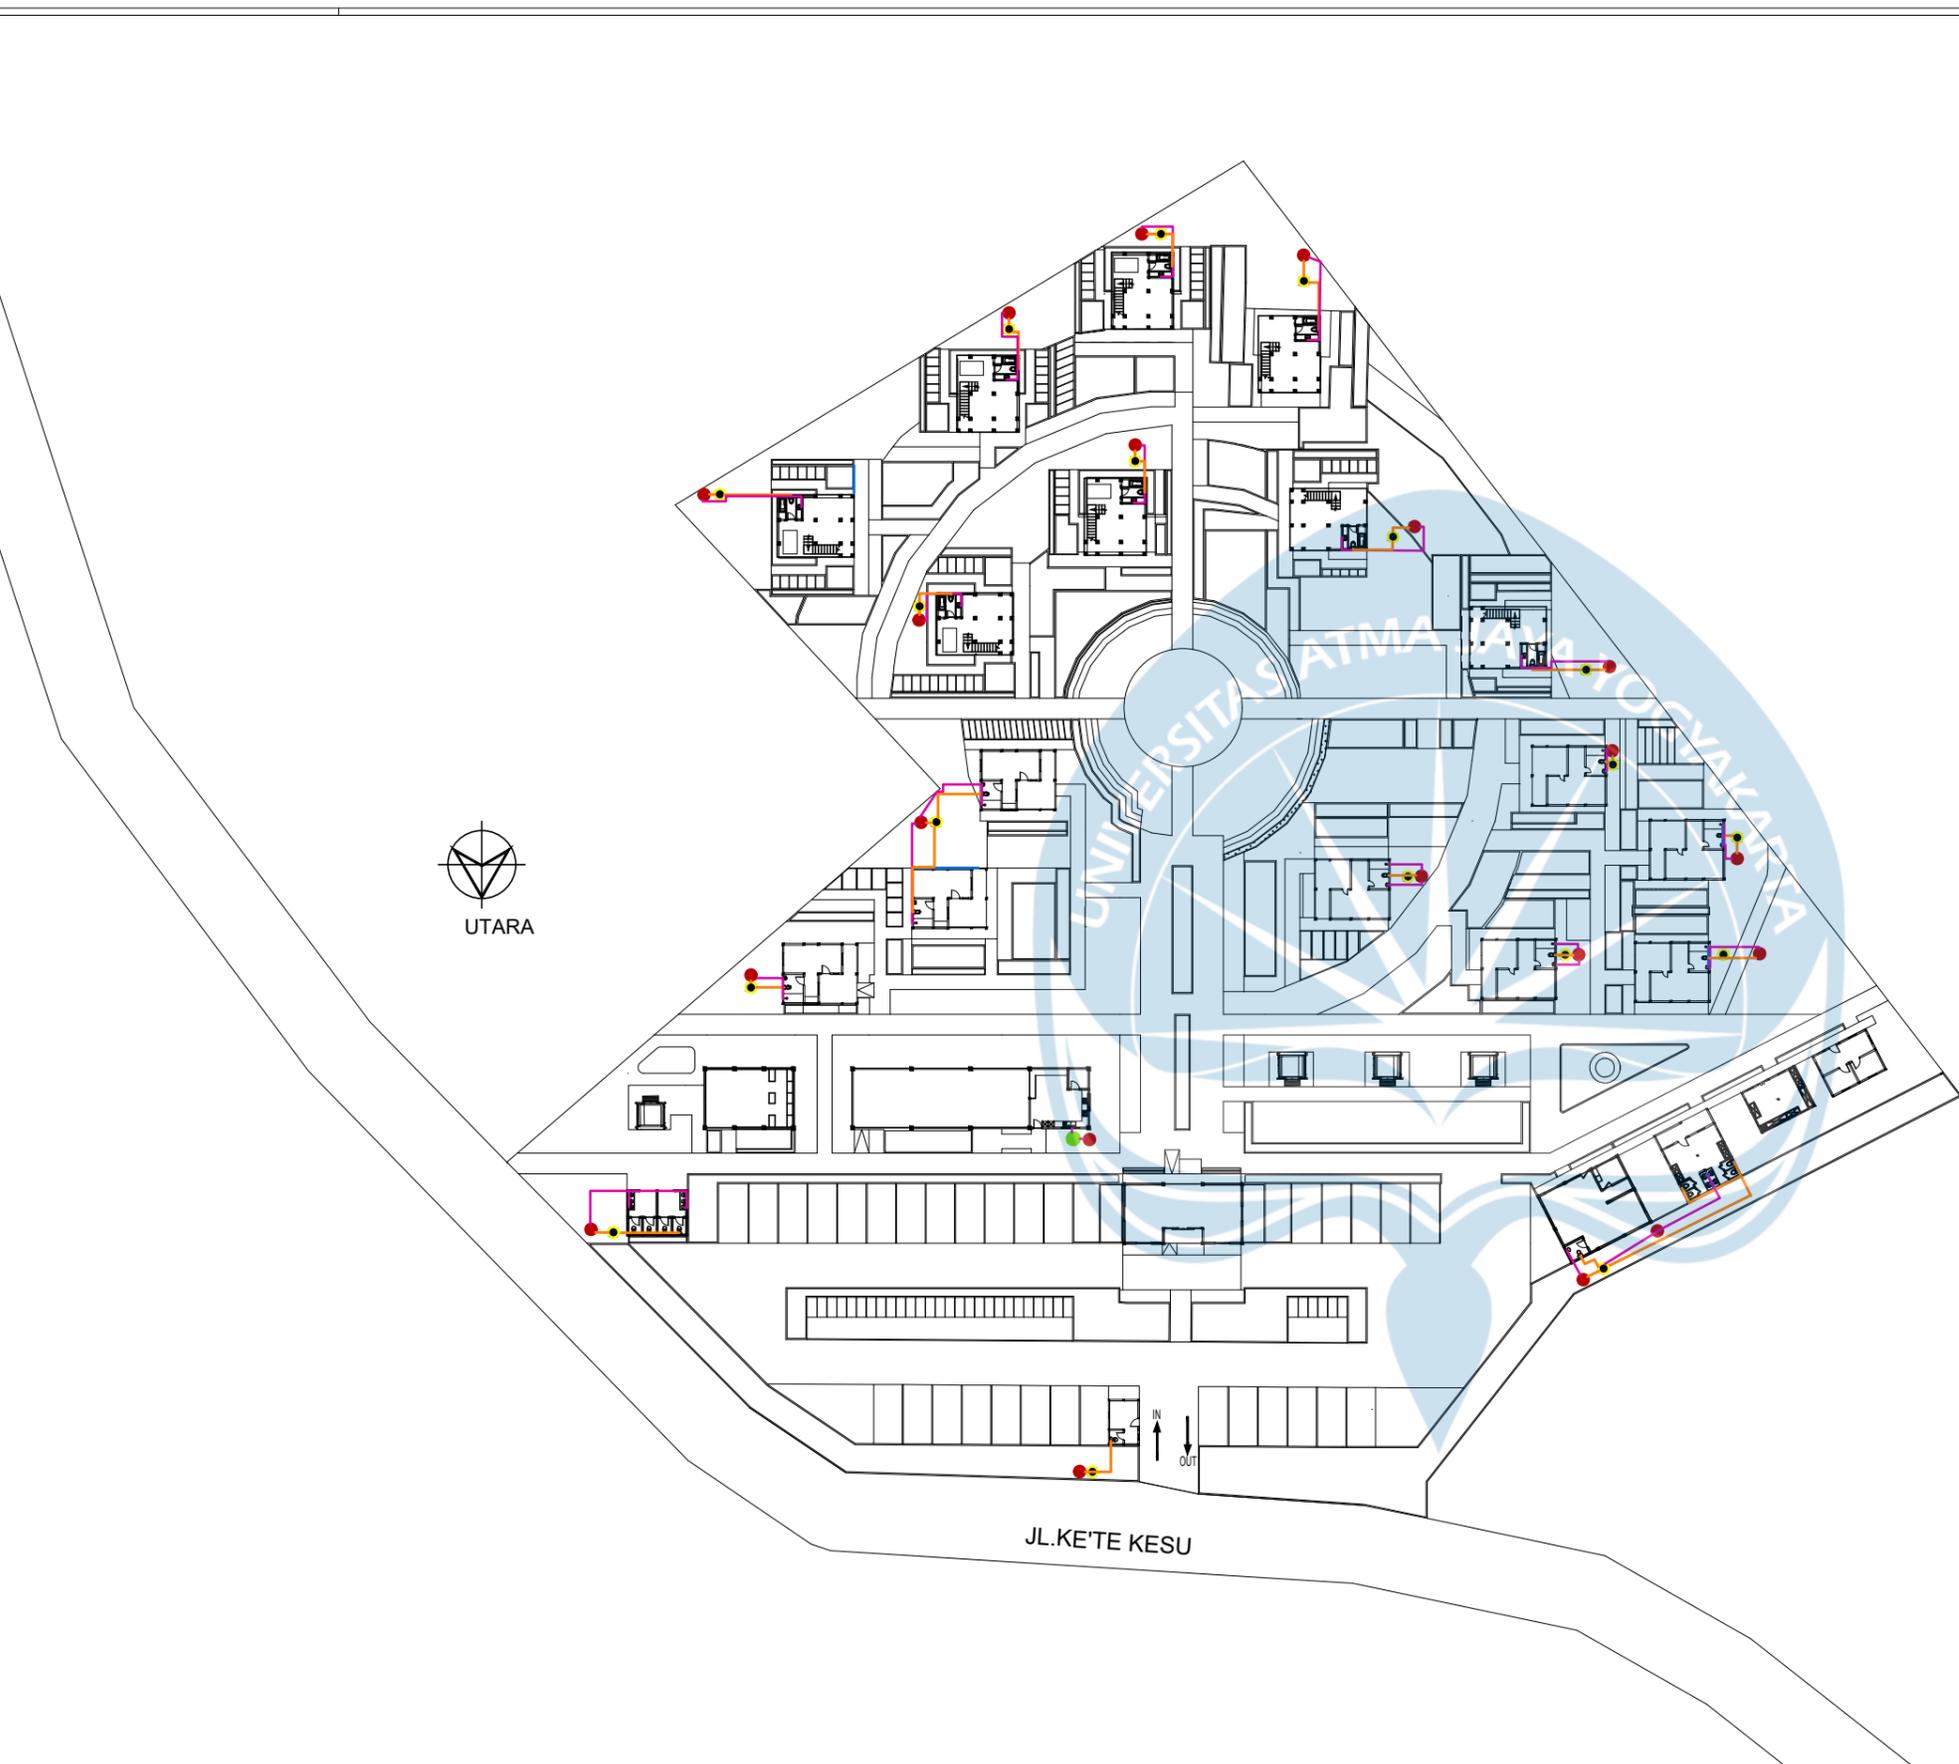


**LEGENDA**

SIMBOL	KETERANGAN
● (Black)	SEPTICTANK
● (Red)	SUMUR RESAPAN
● (Green)	BAK LEMAK
— (Orange)	PIPA BLACK WATER
— (Pink)	PIPA GREY WATER

**RENCANA UTILITAS AIR KOTOR**  
 SKALA 1 :600

 Universitas Atma Jaya Yogyakarta	<b>Proyek Tugas Akhir</b> <i>Final Project</i>	<b>Judul Proyek</b> <i>Project Title</i>	<b>Lokasi Proyek</b> <i>Project Location</i>	<b>Identitas Mahasiswa</b> <i>Student Identity</i>	<b>Judul Gambar</b> <i>Drawing Title</i>	<b>Skala</b> <i>Scale</i>	<b>Keterangan</b> <i>Note</i>	<b>Tanggal Gambar</b> <i>Drawing Date</i>								
	PERIODE : GENAP 2 PERIOD : EVEN 2 TAHUN AKADEMIK 2023/2024 ACADEMIC YEAR 2023/2024	PERANCANGAN COTTAGE DI TORAJA UTARA DENGAN PENDEKATAN ARSITEKTUR EKOLOGI	KE'TE KESU, TORAJA UTARA	WELIN SALUDUNG 200118318	RENCANA UTILITAS AIR KOTOR	1:600										
	Program Studi Arsitektur Architecture Department Fakultas Teknik Faculty of Engineering							<table border="1"> <tr> <td>Kode Gambar</td> <td>No. Lbr</td> <td>Dari</td> </tr> <tr> <td>Drawing Code</td> <td>Pg. No.</td> <td>Of</td> </tr> <tr> <td></td> <td></td> <td></td> </tr> </table>	Kode Gambar	No. Lbr	Dari	Drawing Code	Pg. No.	Of		
Kode Gambar	No. Lbr	Dari														
Drawing Code	Pg. No.	Of														





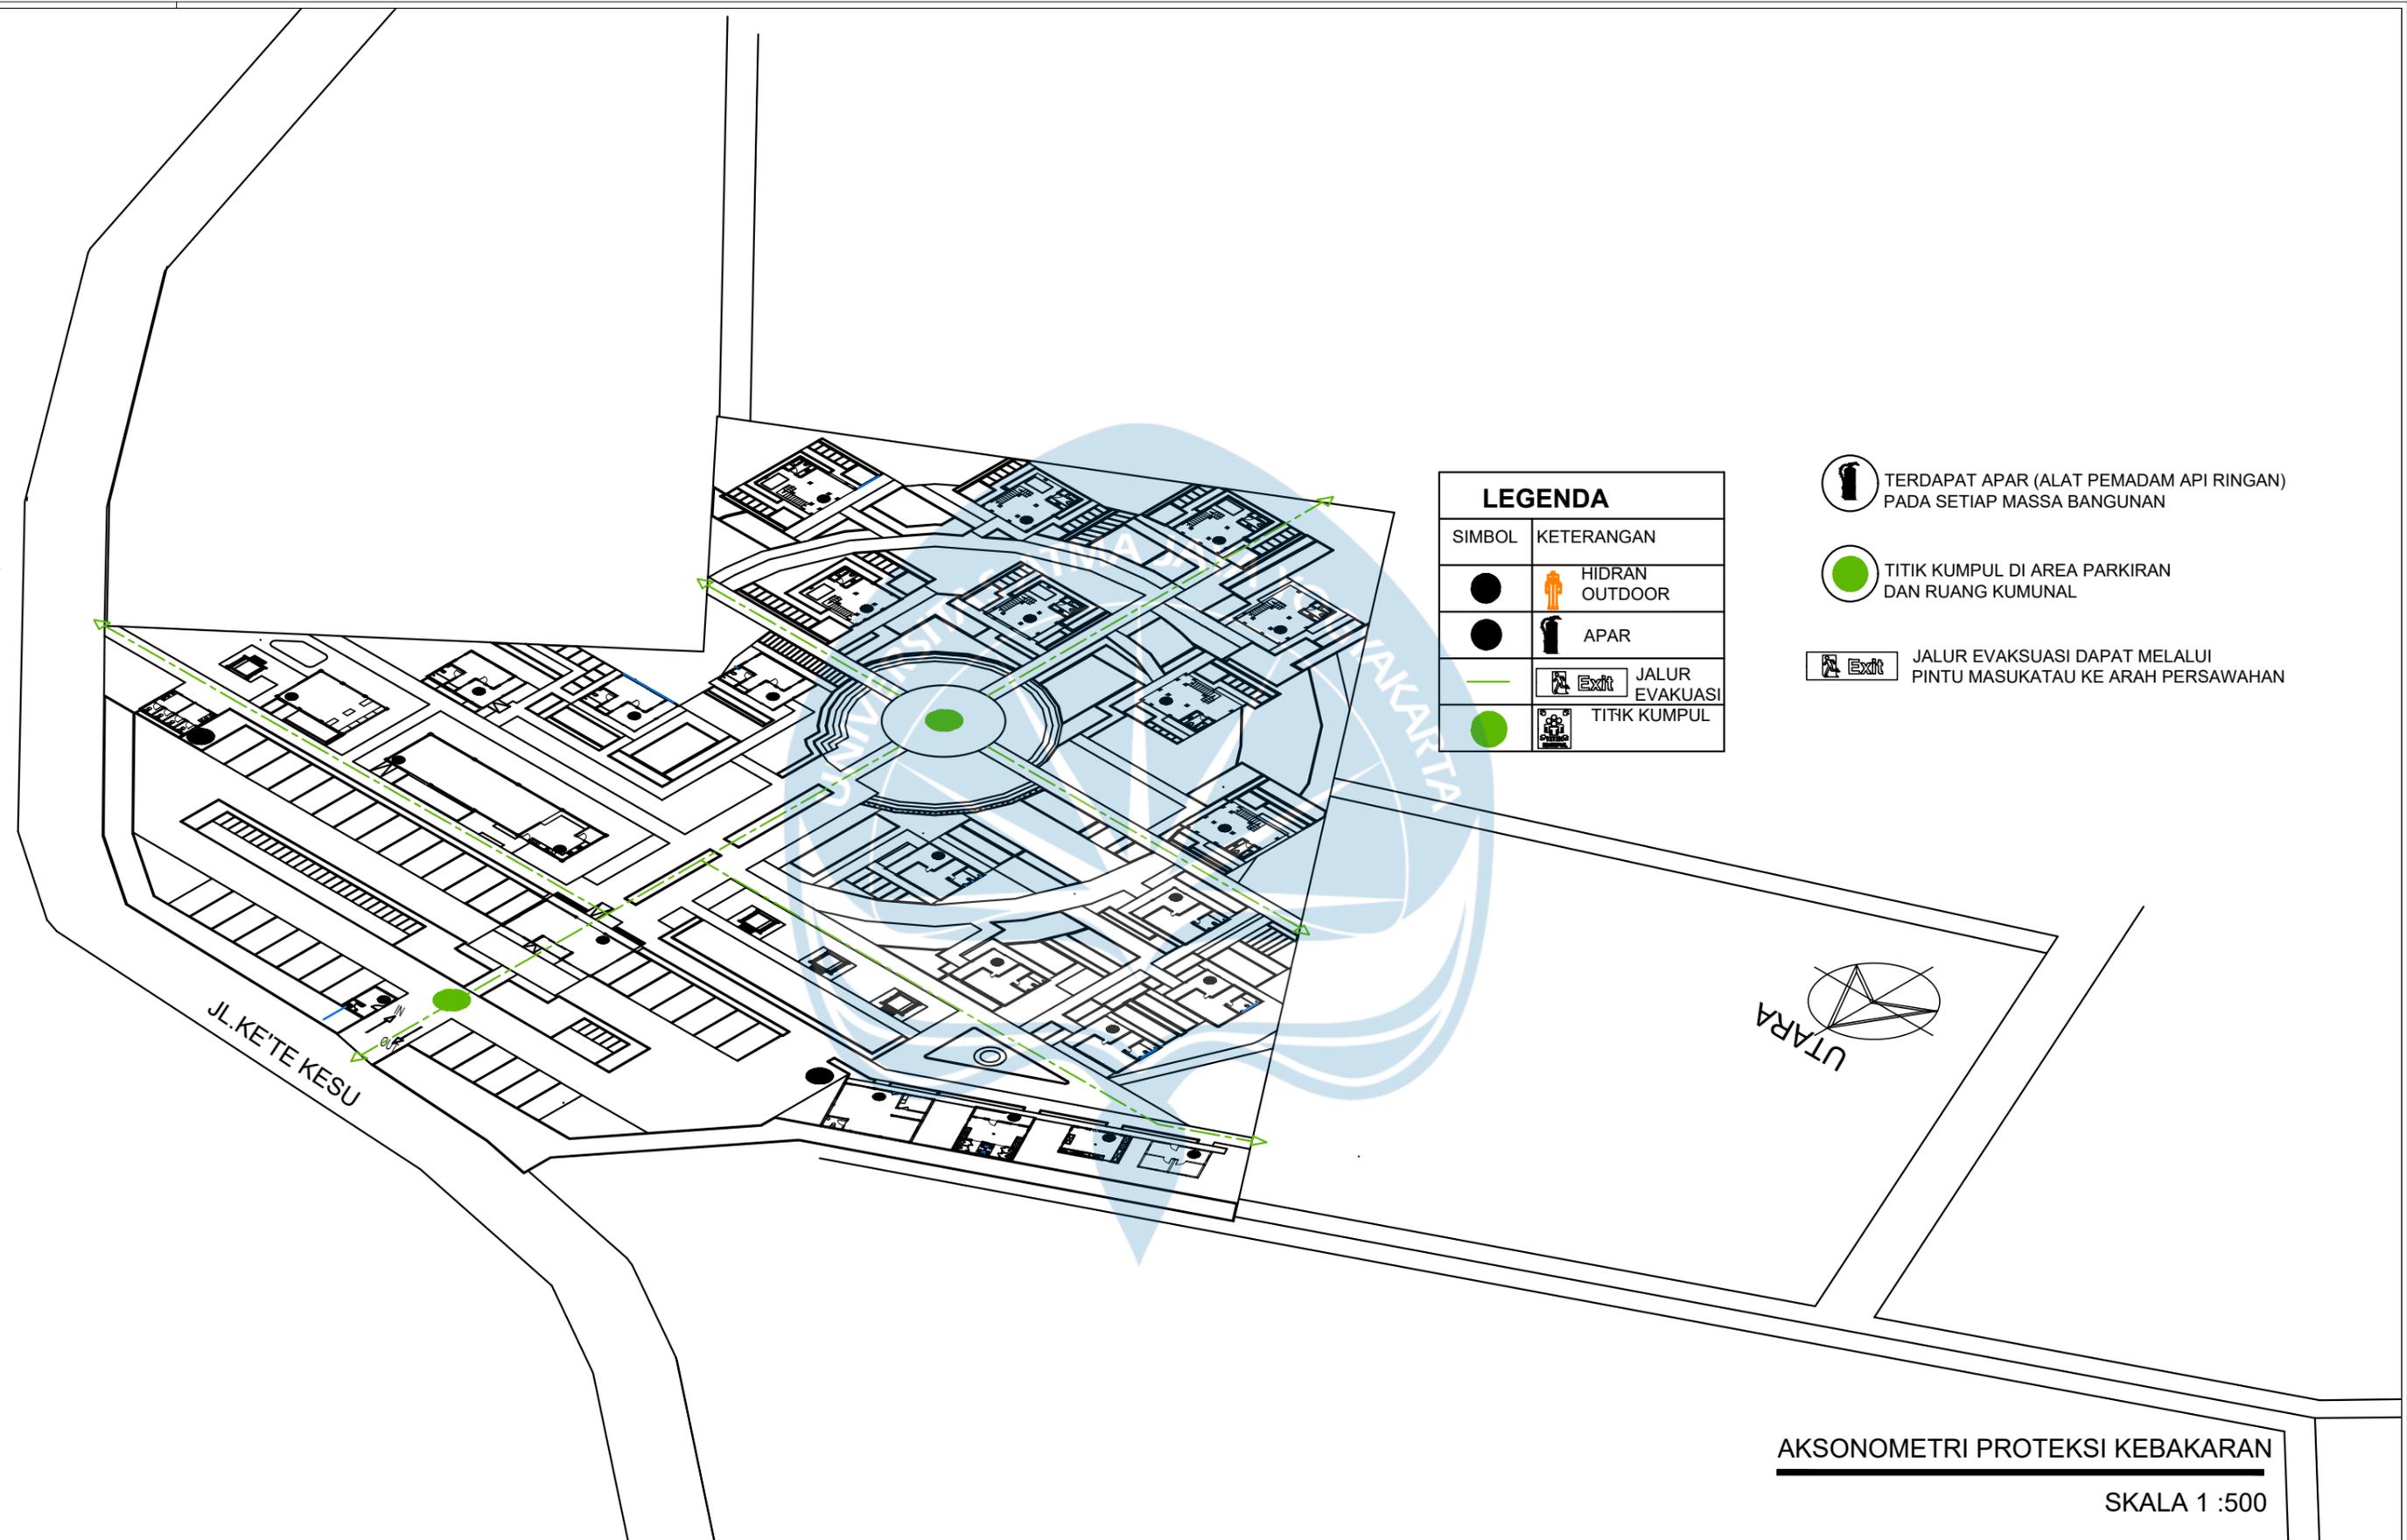


LEGENDA	
SIMBOL	KETERANGAN
●	HIDRAN OUTDOOR
●	APAR
—	JALUR EVAKUASI
●	TITIK KUMPUL

-  TERDAPAT APAR (ALAT PEMADAM API RINGAN) PADA SETIAP MASSA BANGUNAN
-  TITIK KUMPUL DI AREA PARKIRAN DAN RUANG KUMUNAL
-  JALUR EVAKUASI DAPAT MELALUI PINTU MASUKATAU KE ARAH PERSAWAHAN

**AKSONOMETRI PROTEKSI KEBAKARAN**  
 SKALA 1 :500

 Universitas Atma Jaya Yogyakarta	<b>Proyek Tugas Akhir</b> <i>Final Project</i>	<b>Judul Proyek</b> <i>Project Title</i>	<b>Lokasi Proyek</b> <i>Project Location</i>	<b>Identitas Mahasiswa</b> <i>Student Identity</i>	<b>Judul Gambar</b> <i>Drawing Title</i>	<b>Skala</b> <i>Scale</i>	<b>Keterangan</b> <i>Note</i>	<b>Tanggal Gambar</b> <i>Drawing Date</i>									
	PERIODE : GENAP 2 PERIOD : EVEN 2 TAHUN AKADEMIK 2023/2024 ACADEMIC YEAR 2023/2024	PERANCANGAN COTTAGE DI TORAJA UTARA DENGAN PENDEKATAN ARSITEKTUR EKOLOGI	KE'TE KESU, TORAJA UTARA	WELIN SALUDUNG 200118318	AKSONOMETRI TANGGAP BENCANA	1:500											
	Program Studi Arsitektur Architecture Department Fakultas Teknik Faculty of Engineering																
								<table border="1"> <tr> <td>Kode Gambar</td> <td>No. Lbr</td> <td>Dari</td> </tr> <tr> <td><i>Drawing Code</i></td> <td><i>Pg. No.</i></td> <td><i>Of</i></td> </tr> <tr> <td></td> <td></td> <td></td> </tr> </table>	Kode Gambar	No. Lbr	Dari	<i>Drawing Code</i>	<i>Pg. No.</i>	<i>Of</i>			
Kode Gambar	No. Lbr	Dari															
<i>Drawing Code</i>	<i>Pg. No.</i>	<i>Of</i>															

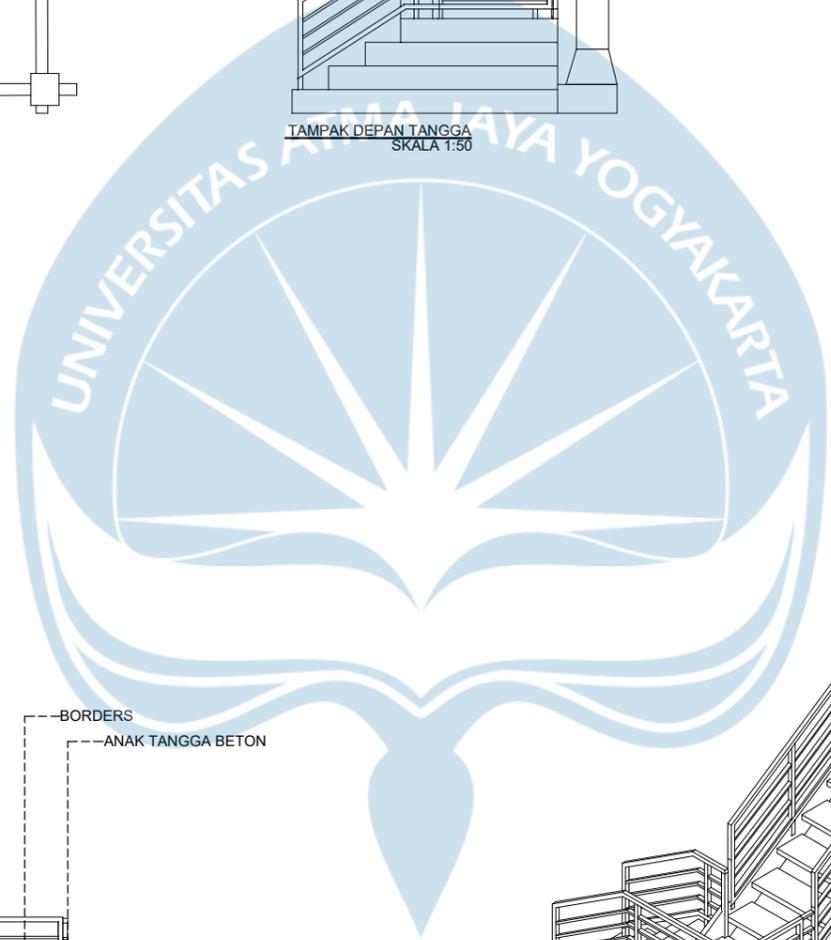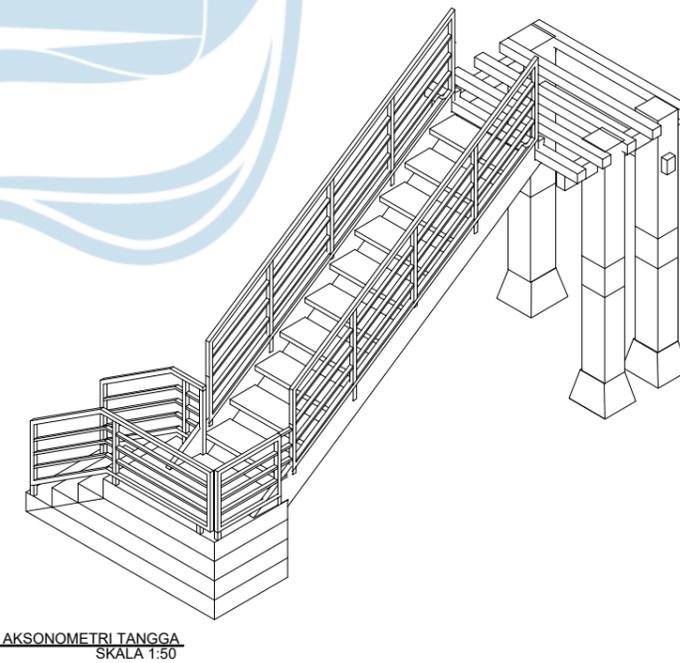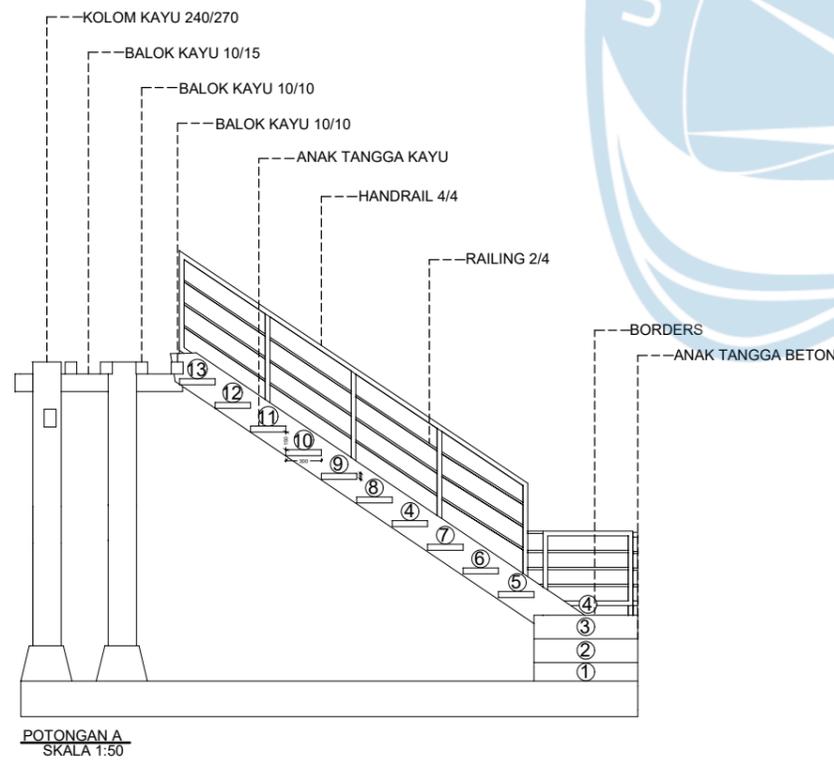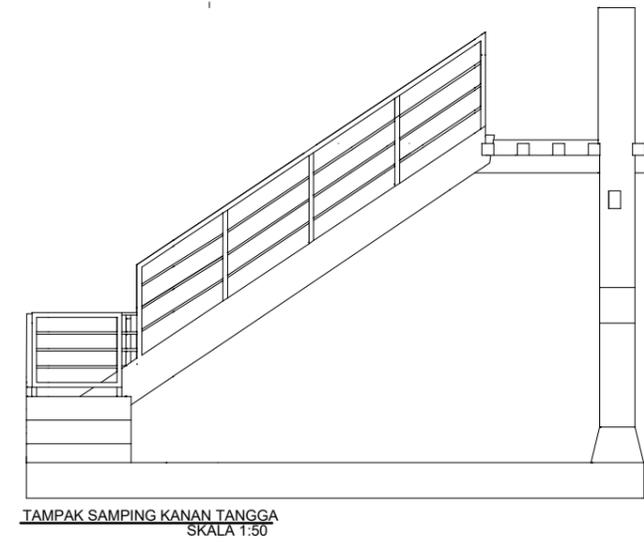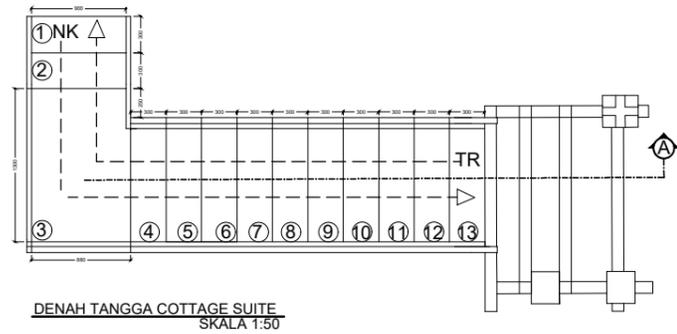

Universitas Atma Jaya Yogyakarta

Proyek Tugas Akhir  
Final Project

PERIODE : GENAP 2  
PERIOD : EVEN 2  
TAHUN AKADEMIK 2023/2024  
ACADEMIC YEAR 2023/2024

Program Studi Arsitektur  
Architecture Department  
Fakultas Teknik  
Faculty of Engineering

Judul Proyek  
Project Title

PERANCANGAN COTTAGE DI  
TORAJA UTARA DENGAN  
PENDEKATAN ARSITEKTUR  
EKOLOGI

Lokasi Proyek  
Project Location

KE'TE KESU, TORAJA UTARA

Identitas Mahasiswa  
Student Identity

WELIN SALUDUNG  
200118318

Judul Gambar  
Drawing Title

DETAIL TANGGA  
COTTAGE SUITE

Skala  
Scale

1:50


Keterangan  
Note

Tanggal Gambar  
Drawing Date


Kode Gambar  
Drawing Code

No. Lbr  
Pg. No.


Dari  
Of

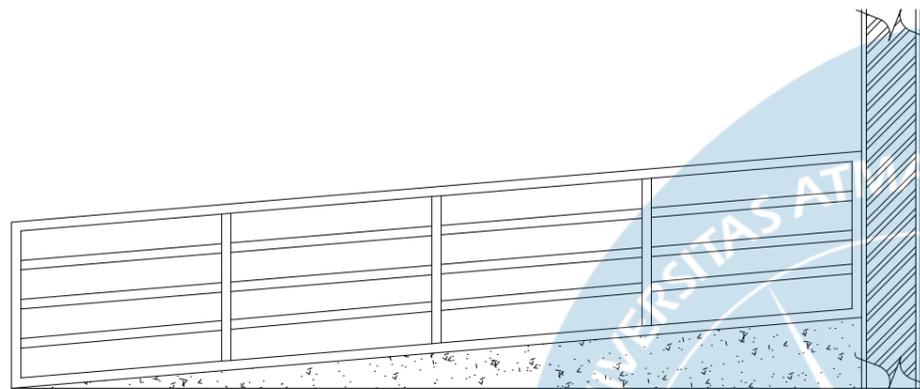

**POTONGAN RAMP**  
SKALA 1:25

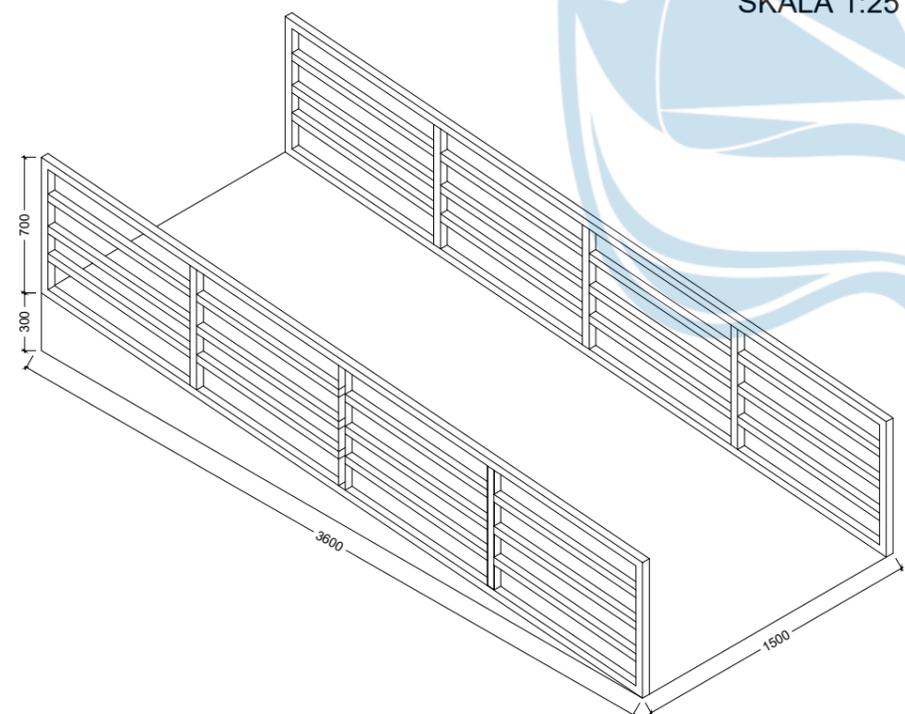

**AKSONOMETRI RAMP**  
SKALA 1:25

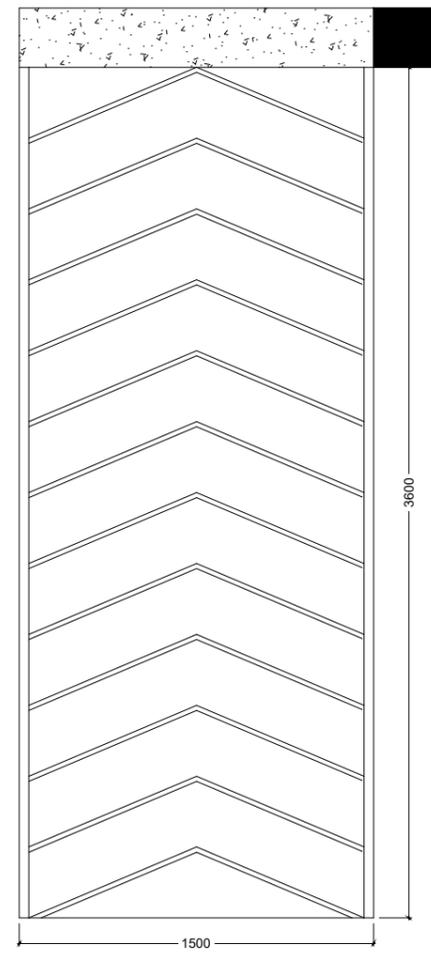

**DENAH RAMP**  
SKALA 1:25



**TAMPAK DEPAN RAMP**  
SKALA 1:25





Universitas Atma Jaya Yogyakarta

Proyek Tugas Akhir Final Project	Judul Proyek Project Title	Lokasi Proyek Project Location	Identitas Mahasiswa Student Identity	Judul Gambar Drawing Title	Skala Scale	Keterangan Note	Tanggal Gambar Drawing Date		
							Kode Gambar Drawing Code	No. Lbr Pg. No.	Dari Of
PERIODE : GENAP 2 PERIOD : EVEN 2 TAHUN AKADEMIK 2023/2024 ACADEMIC YEAR 2023/2024 Program Studi Arsitektur Architecture Department Fakultas Teknik Faculty of Engineering	PERANCANGAN COTTAGE DI TORAJA UTARA DENGAN PENDEKATAN ARSITEKTUR EKOLOGI	KE'TE KESU, TORAJA UTARA	WELIN SALUDUNG 200118318	DETAIL RAMP	1:25				



# RENCANA TATA RUPA COTTAGE

## RENCANA POLA RUANG BANGUNAN

RENCANA POLA TATA RUANG BANGUNAN MENGIMPLEMENTASIKAN POLA PEMUKIMAN MASYARAKAT TORAJA BERDASARKAN KEGIATAN RAMBU SOLO (UPACARA PEMAKAMAN MASYARAKAT TORAJA)

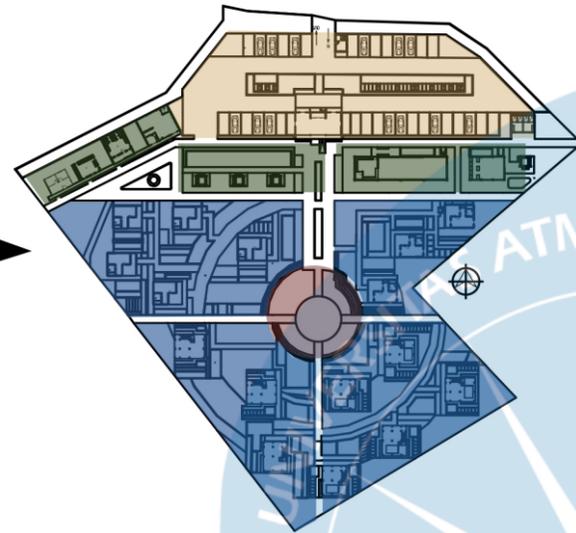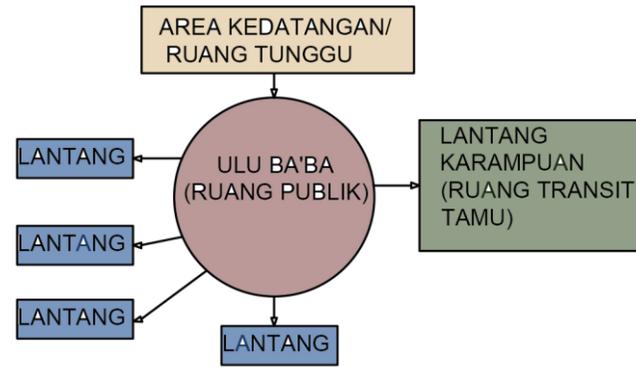


SELAIN MENGIKUTI POLA TATA RUANG RAMBU SOLO, PEMBAGIAN ZONA COTTAGE JUGA MENERAPKAN UKIRAN PA'LIMBONGAN

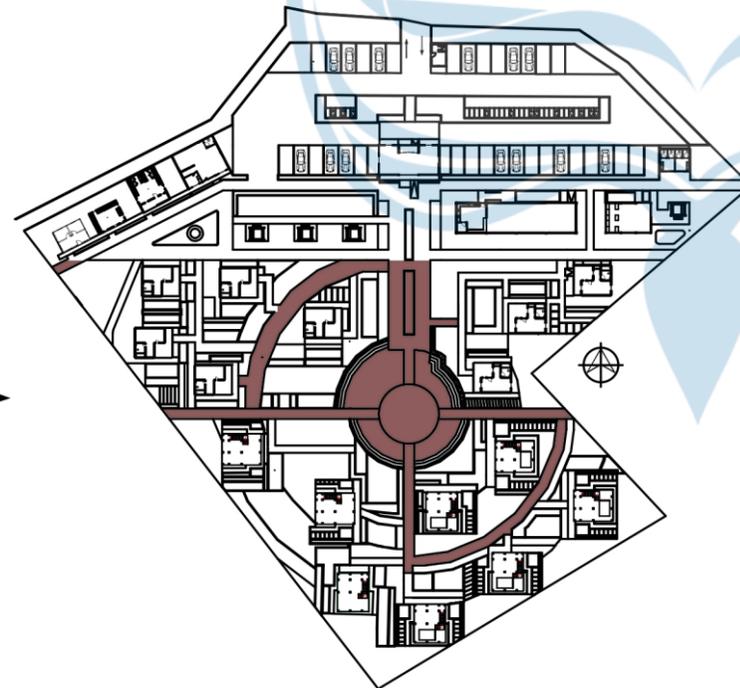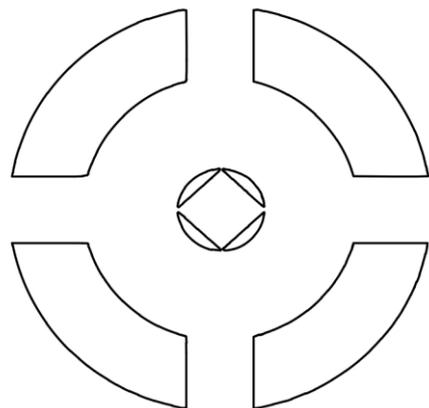

## BENTUK ATAP RUMAH TONGKONAN

ATAP COTTAGE SUITE MEMILIKI BENTUK MELENGKUNG MENGIKUTI ATAP RUMAH TORAJA (TONGKONAN). BENTUK ATAP TONGKONAN DIPILIH UNTUK MENJAGA ARSITEKTUR LOKAL DAN MENERAPKAN ARSITEKTUR EKOLOGI DENGAN MENGGUNAKAN RANGKA KAYU SEBAGAI BAHAN ALAMI

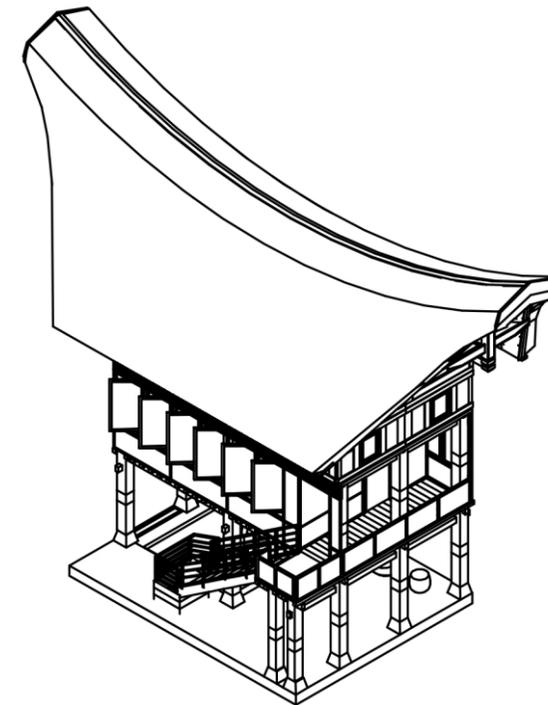




NO	SIMBOL	KETERANGAN
1		POHON URU
2		POHON PINANG
3		PAKIS HAJI
4		POHON KOPI TORAJA
5		ANDONG MERAH
6		CALATHEA LUTEA
7		POHON KAMBOJA
8		CABAI TORAJA

SEMUA VEGETASI DI LOKASI ADALAH TANAMAN KHAS TORAJA, TERMASUK POHON PENEDUH DAN SAYURAN LOKAL YANG BISA DIGUNAKAN UNTUK RESTORAN COTTAGE. VEGETASI INI BERFUNGSI UNTUK MENGEMBANGKAN EKOSISTEM DAN MEMPERTAHANKAN KEASLIAN LOKAL.






Universitas Atma Jaya Yogyakarta

Proyek Tugas Akhir Final Project	Judul Proyek Project Title	Lokasi Proyek Project Location	Identitas Mahasiswa Student Identity	Judul Gambar Drawing Title	Skala Scale	Keterangan Note	Tanggal Gambar Drawing Date						
PERIODE : GENAP 2 PERIOD : EVEN 2 TAHUN AKADEMIK 2023/2024 ACADEMIC YEAR 2023/2024 Program Studi Arsitektur Architecture Department Fakultas Teknik Faculty of Engineering	PERANCANGAN COTTAGE DI TORAJA UTARA DENGAN PENDEKATAN ARSITEKTUR EKOLOGI	KE'TE KESU, TORAJA UTARA	WELIN SALUDUNG 200118318	RENCANA TATA RUPA BANGUNAN	1:800								
							<table border="1"> <thead> <tr> <th>Kode Gambar Drawing Code</th> <th>No. Lbr Pg. No.</th> <th>Dari Of</th> </tr> </thead> <tbody> <tr> <td></td> <td></td> <td></td> </tr> </tbody> </table>	Kode Gambar Drawing Code	No. Lbr Pg. No.	Dari Of			
Kode Gambar Drawing Code	No. Lbr Pg. No.	Dari Of											

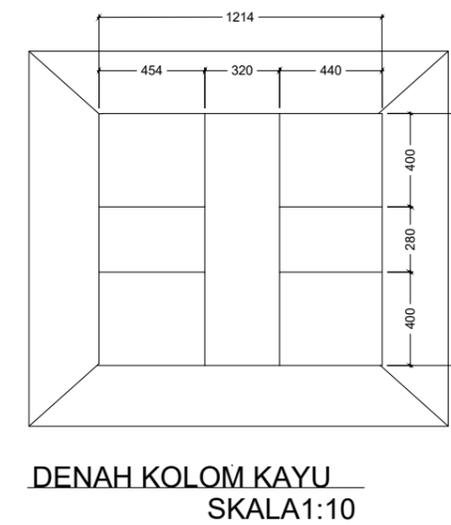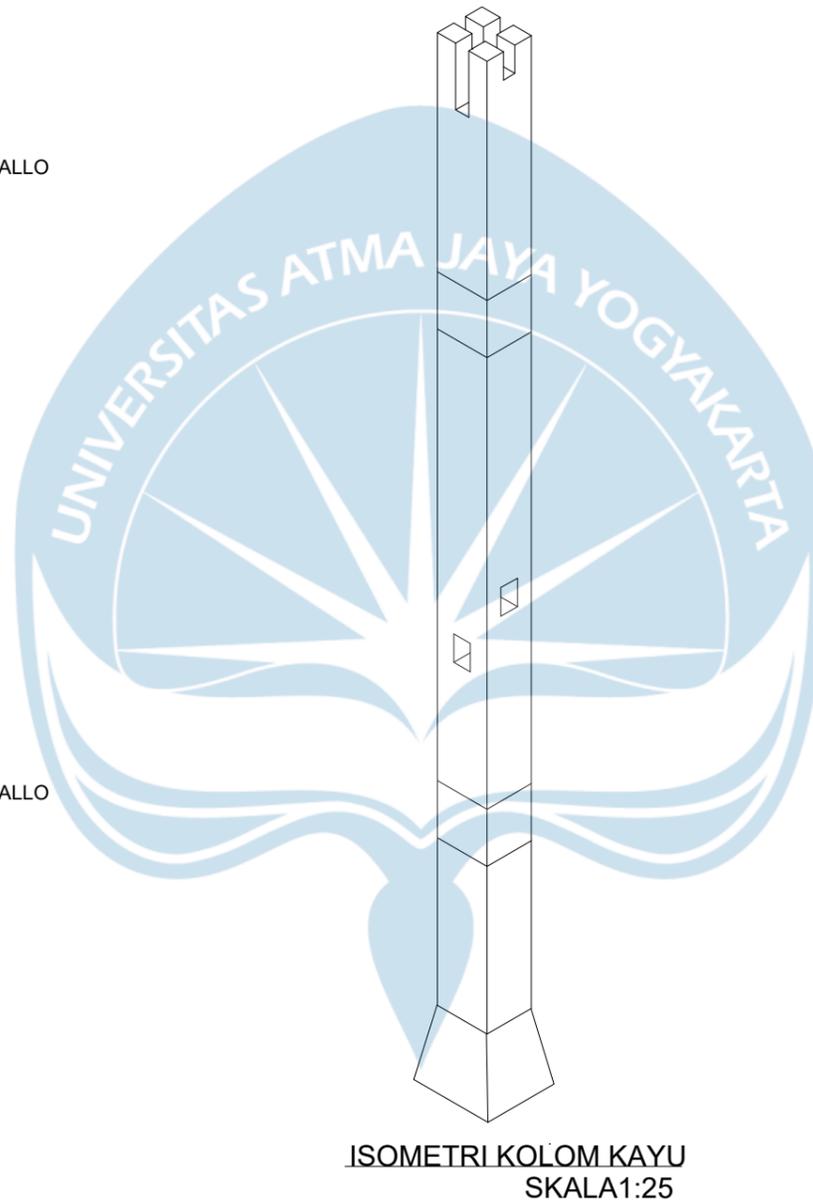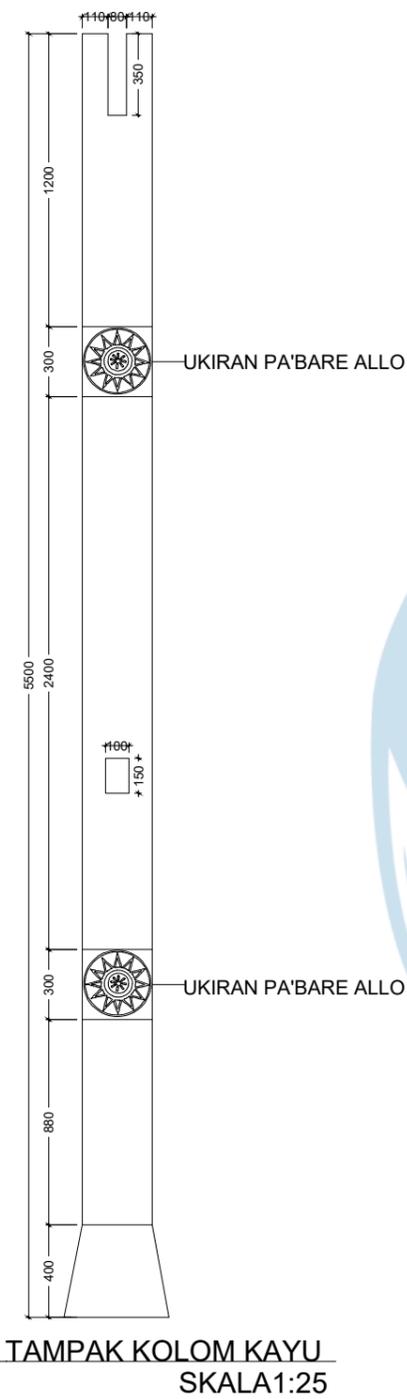


Universitas Atma Jaya Yogyakarta

Proyek Tugas Akhir Final Project	Judul Proyek Project Title	Lokasi Proyek Project Location	Identitas Mahasiswa Student Identity	Judul Gambar Drawing Title	Skala Scale	Keterangan Note	Tanggal Gambar Drawing Date		
							Kode Gambar Drawing Code	No. Lbr Pg. No.	Dari Of
PERIODE : GENAP 2 PERIOD : EVEN 2 TAHUN AKADEMIK 2023/2024 ACADEMIC YEAR 2023/2024 Program Studi Arsitektur Architecture Department Fakultas Teknik Faculty of Engineering	PERANCANGAN COTTAGE DI TORAJA UTARA DENGAN PENDEKATAN ARSITEKTUR EKOLOGI	KE'TE KESU, TORAJA UTARA	WELIN SALUDUNG 200118318	DETAIL KOLOM COTTAGE SUITE	1:25				

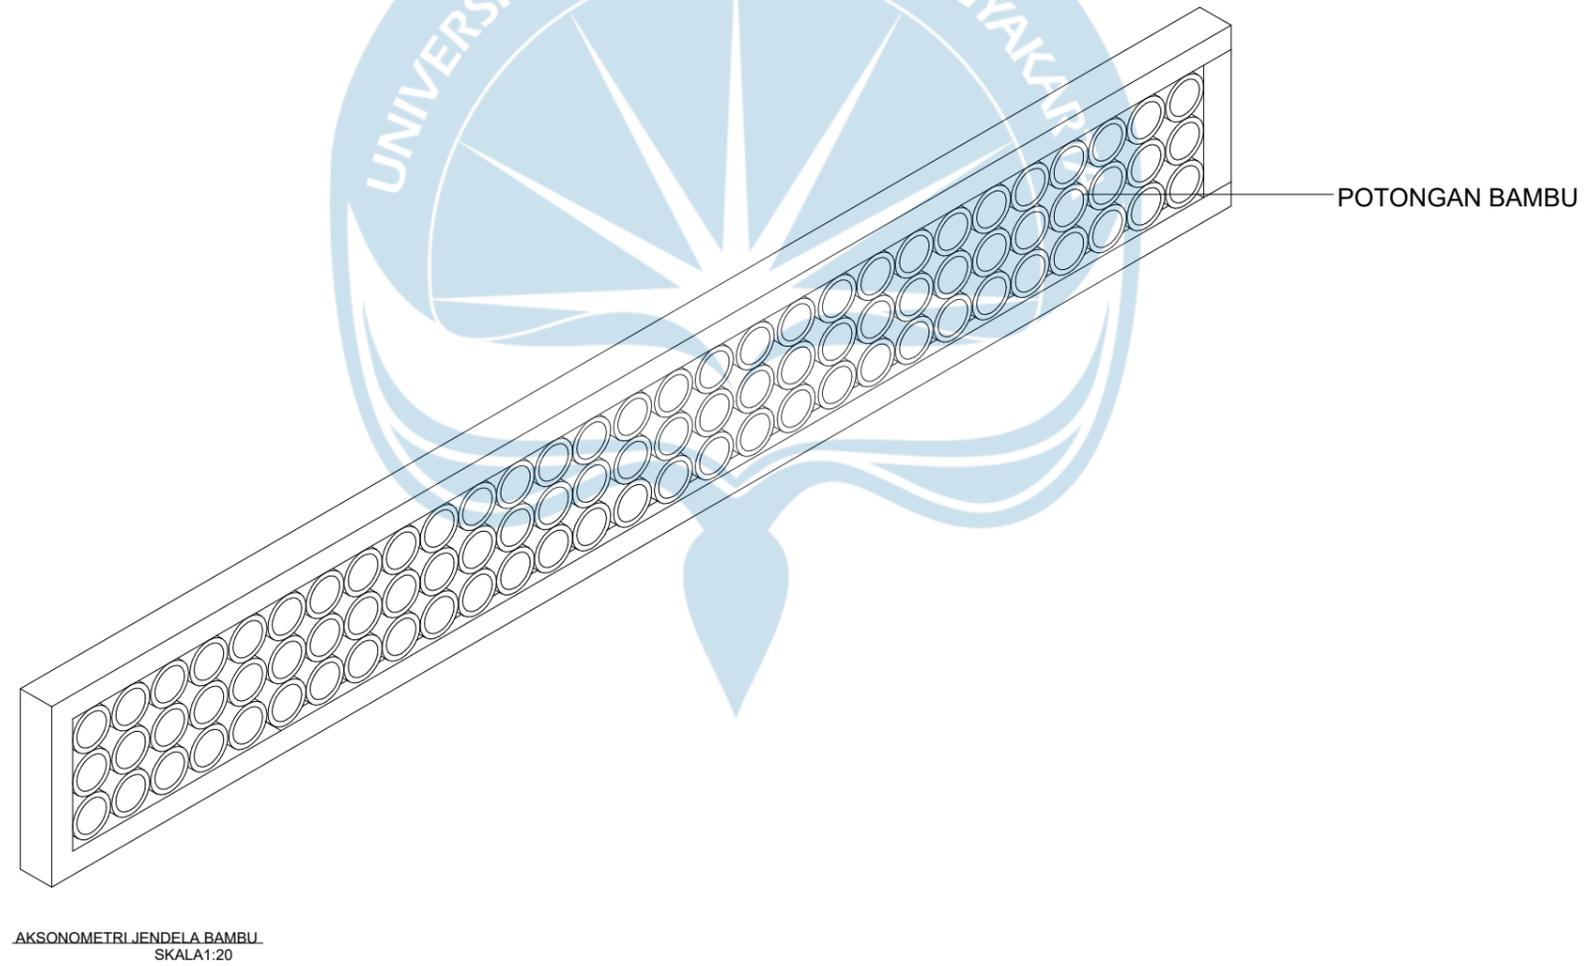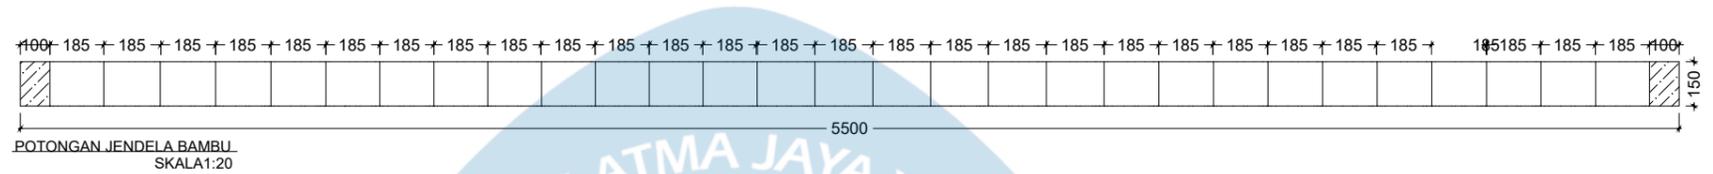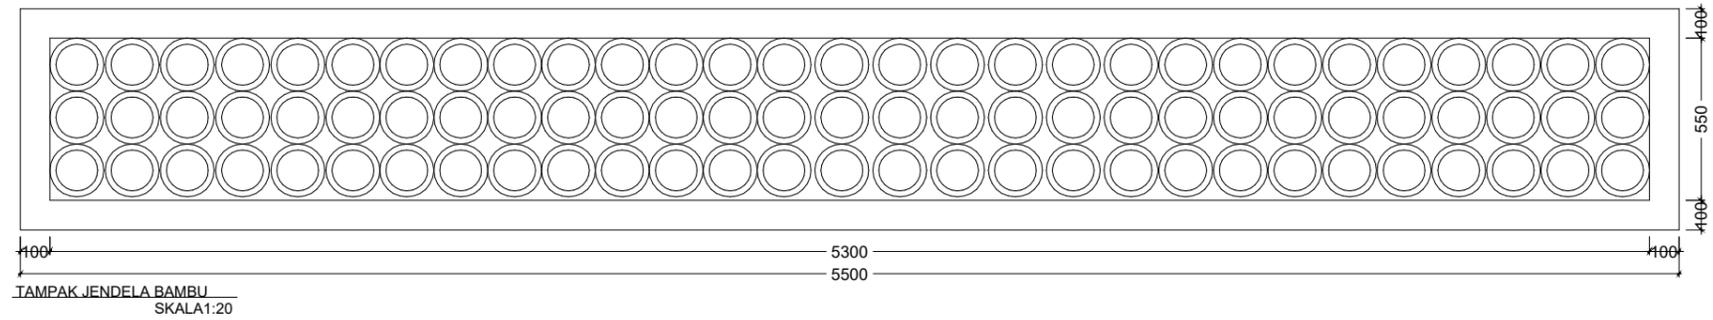

Universitas Atma Jaya Yogyakarta

Proyek Tugas Akhir Final Project	Judul Proyek Project Title	Lokasi Proyek Project Location	Identitas Mahasiswa Student Identity	Judul Gambar Drawing Title	Skala Scale	Keterangan Note	Tanggal Gambar Drawing Date		
							Kode Gambar Drawing Code	No. Lbr Pg. No.	Dari Of
PERIODE : GENAP 2 PERIOD : EVEN 2 TAHUN AKADEMIK 2023/2024 ACADEMIC YEAR 2023/2024 Program Studi Arsitektur Architecture Department Fakultas Teknik Faculty of Engineering	PERANCANGAN COTTAGE DI TORAJA UTARA DENGAN PENDEKATAN ARSITEKTUR EKOLOGI	KE'TE KESU, TORAJA UTARA	WELIN SALUDUNG 200118318	DETAIL JENDELA BAMBU	1:20				

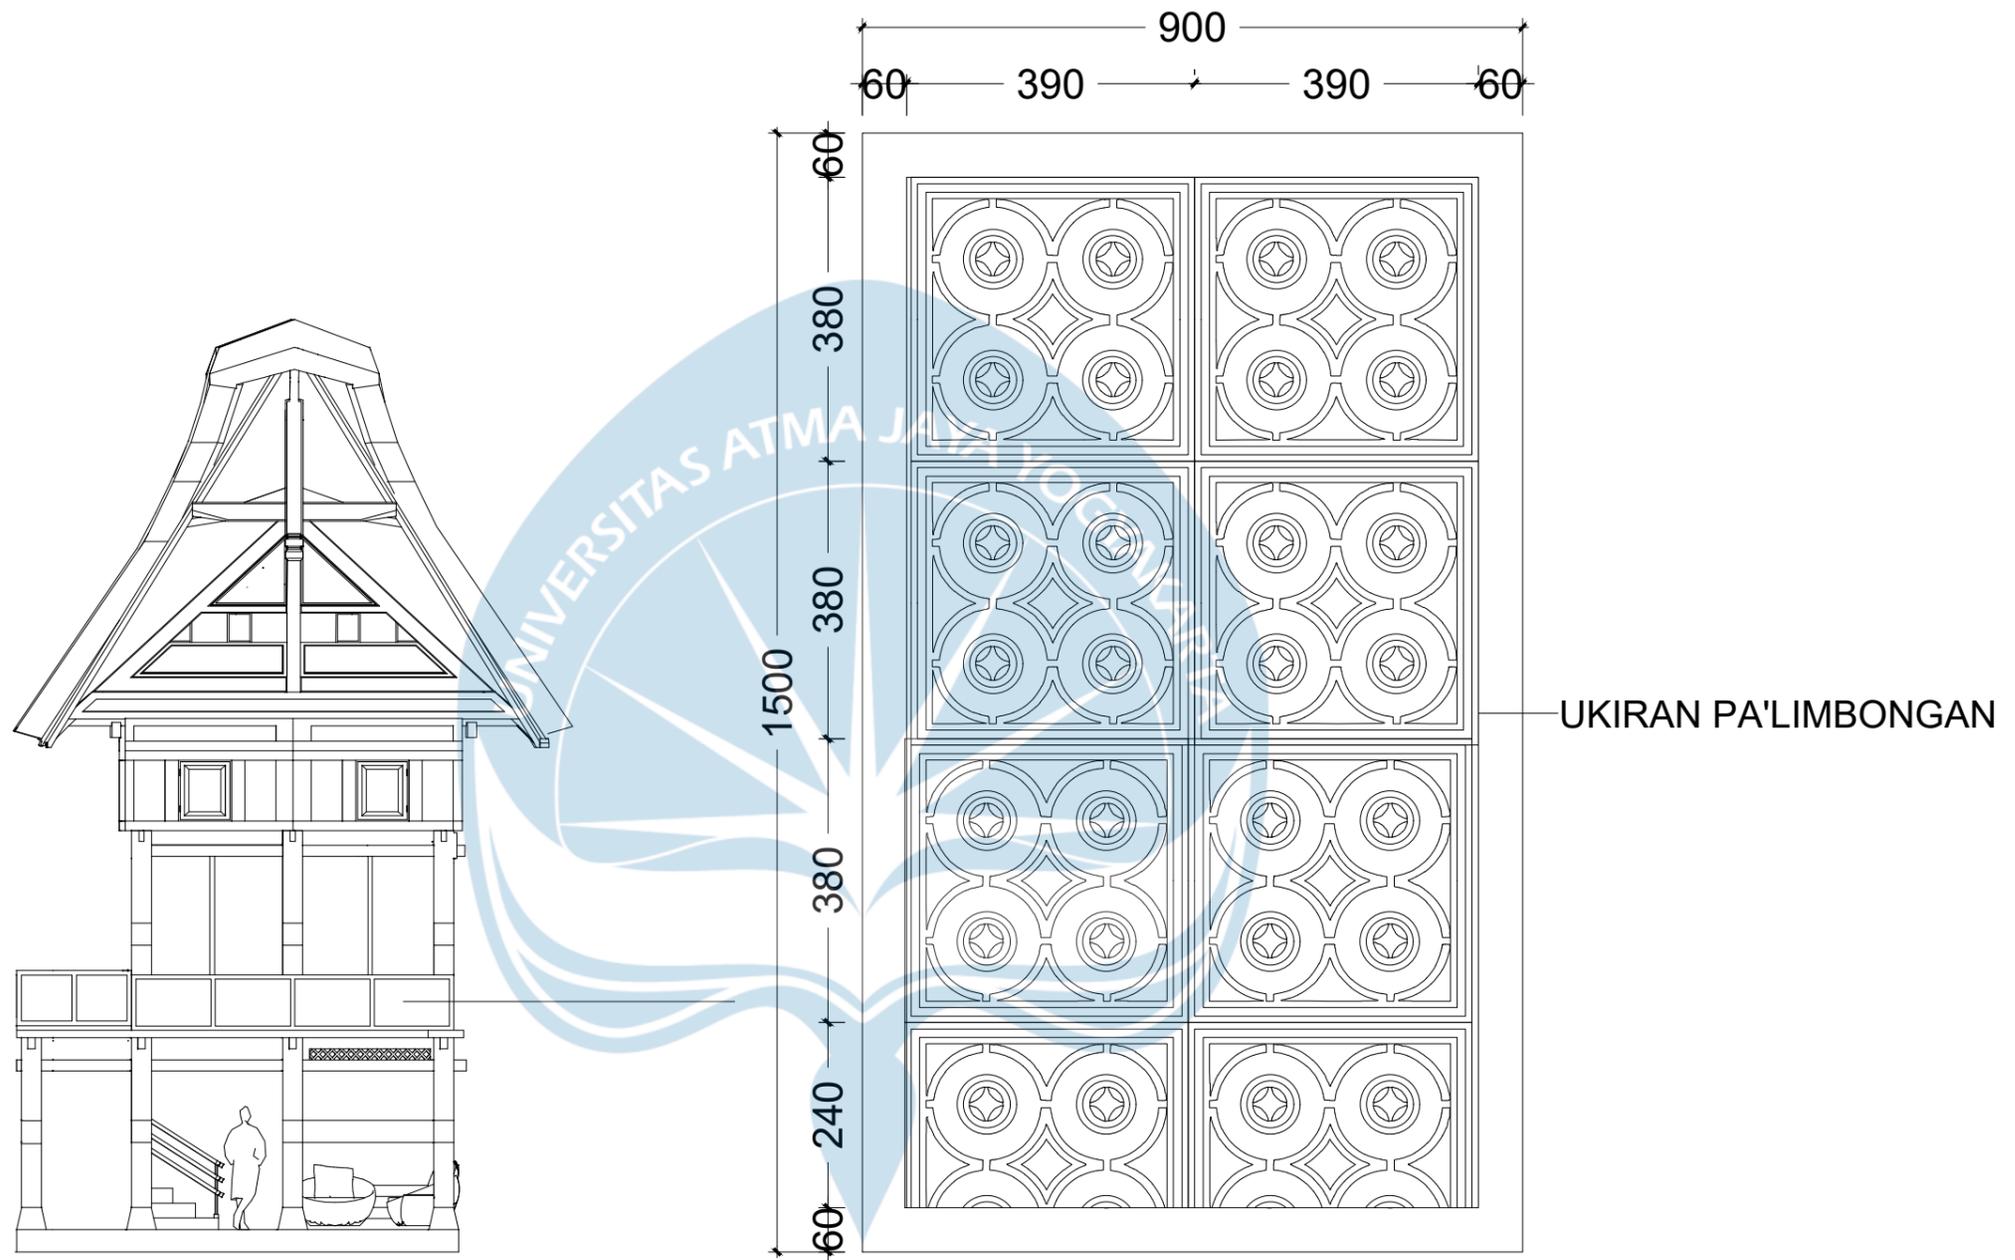

DETAIL DINDING KAYU  
SKALA 1:8

 Universitas Atma Jaya Yogyakarta	<b>Proyek Tugas Akhir</b> <i>Final Project</i>	<b>Judul Proyek</b> <i>Project Title</i>	<b>Lokasi Proyek</b> <i>Project Location</i>	<b>Identitas Mahasiswa</b> <i>Student Identity</i>	<b>Judul Gambar</b> <i>Drawing Title</i>	<b>Skala</b> <i>Scale</i>	<b>Keterangan</b> <i>Note</i>	<b>Tanggal Gambar</b> <i>Drawing Date</i>						
	PERIODE : GENAP 2 PERIOD : EVEN 2 TAHUN AKADEMIK 2023/2024 ACADEMIC YEAR 2023/2024	PERANCANGAN COTTAGE DI TORAJA UTARA DENGAN PENDEKATAN ARSITEKTUR EKOLOGI	KE'TE KESU, TORAJA UTARA	WELIN SALUDUNG 200118318	DETAIL DINDING COTTAGE SUITE	1:8								
	Program Studi Arsitektur Architecture Department Fakultas Teknik Faculty of Engineering													
								<table border="1"> <tr> <td>Kode Gambar <i>Drawing Code</i></td> <td>No. Lbr <i>Pg. No.</i></td> <td>Dari <i>Of</i></td> </tr> <tr> <td></td> <td></td> <td></td> </tr> </table>	Kode Gambar <i>Drawing Code</i>	No. Lbr <i>Pg. No.</i>	Dari <i>Of</i>			
Kode Gambar <i>Drawing Code</i>	No. Lbr <i>Pg. No.</i>	Dari <i>Of</i>												